

伊賀市立上野総合市民病院

西館3階病棟ナースコール設備改修工事

目 次

	ナースコール設備改修工事				
E-01	特記仕様書				
E-02	ナースコール設備 系統図				
E-03	ナースコール設備 機器姿図				
E-04	ナースコール設備 3階平面図				
E-05	ナースコール設備 3階平面図				
E-06	ナースコール設備 4階平面図				
E-07	ナースコール設備 5階平面図				
E-08	ナースコール設備 6階平面図				

Table with 2 columns: Item (e.g., Project Name, Purpose, Site, etc.) and Details (e.g., Iwate University Hospital West Building 3rd Floor...). Includes a table for 'Construction Details' and 'Special Notes'.

Table with 2 columns: Item (e.g., 7. Mechanical, 8. Material Quality, 9. Indoor Air Quality, etc.) and Details (e.g., Equipment specifications, safety protocols, and testing methods).

Table with 2 columns: Item (e.g., 12. Electrical, 13. Metal Coating, 14. Protection, 15. Cable Management, etc.) and Details (e.g., Wiring standards, material specifications, and safety measures).


Table with 2 columns: Item (e.g., 6. Special Building Materials, 7. Existing Work, 8. Fire Safety) and Details (e.g., Material handling, fire safety protocols, and construction site safety).

Table 1: 'Work and Work Area Classification' (「他工事との区分表」). A grid showing requirements for various construction tasks like structural work, electrical, and plumbing.

Table 2: 'Machine Standard Adoption Table' (「機器標準取付高さ」). A detailed table listing machine types, locations, and heights for safety compliance.

Table 3: 'Grounding List' (「接地種一覧表」). A table defining different types of grounding (e.g., common, separate) and their specifications.

Table 4: 'Light Fixture Installation Table' (「蛍光灯器具の安定器の種類」). A table mapping light fixture types to their corresponding ballast specifications.

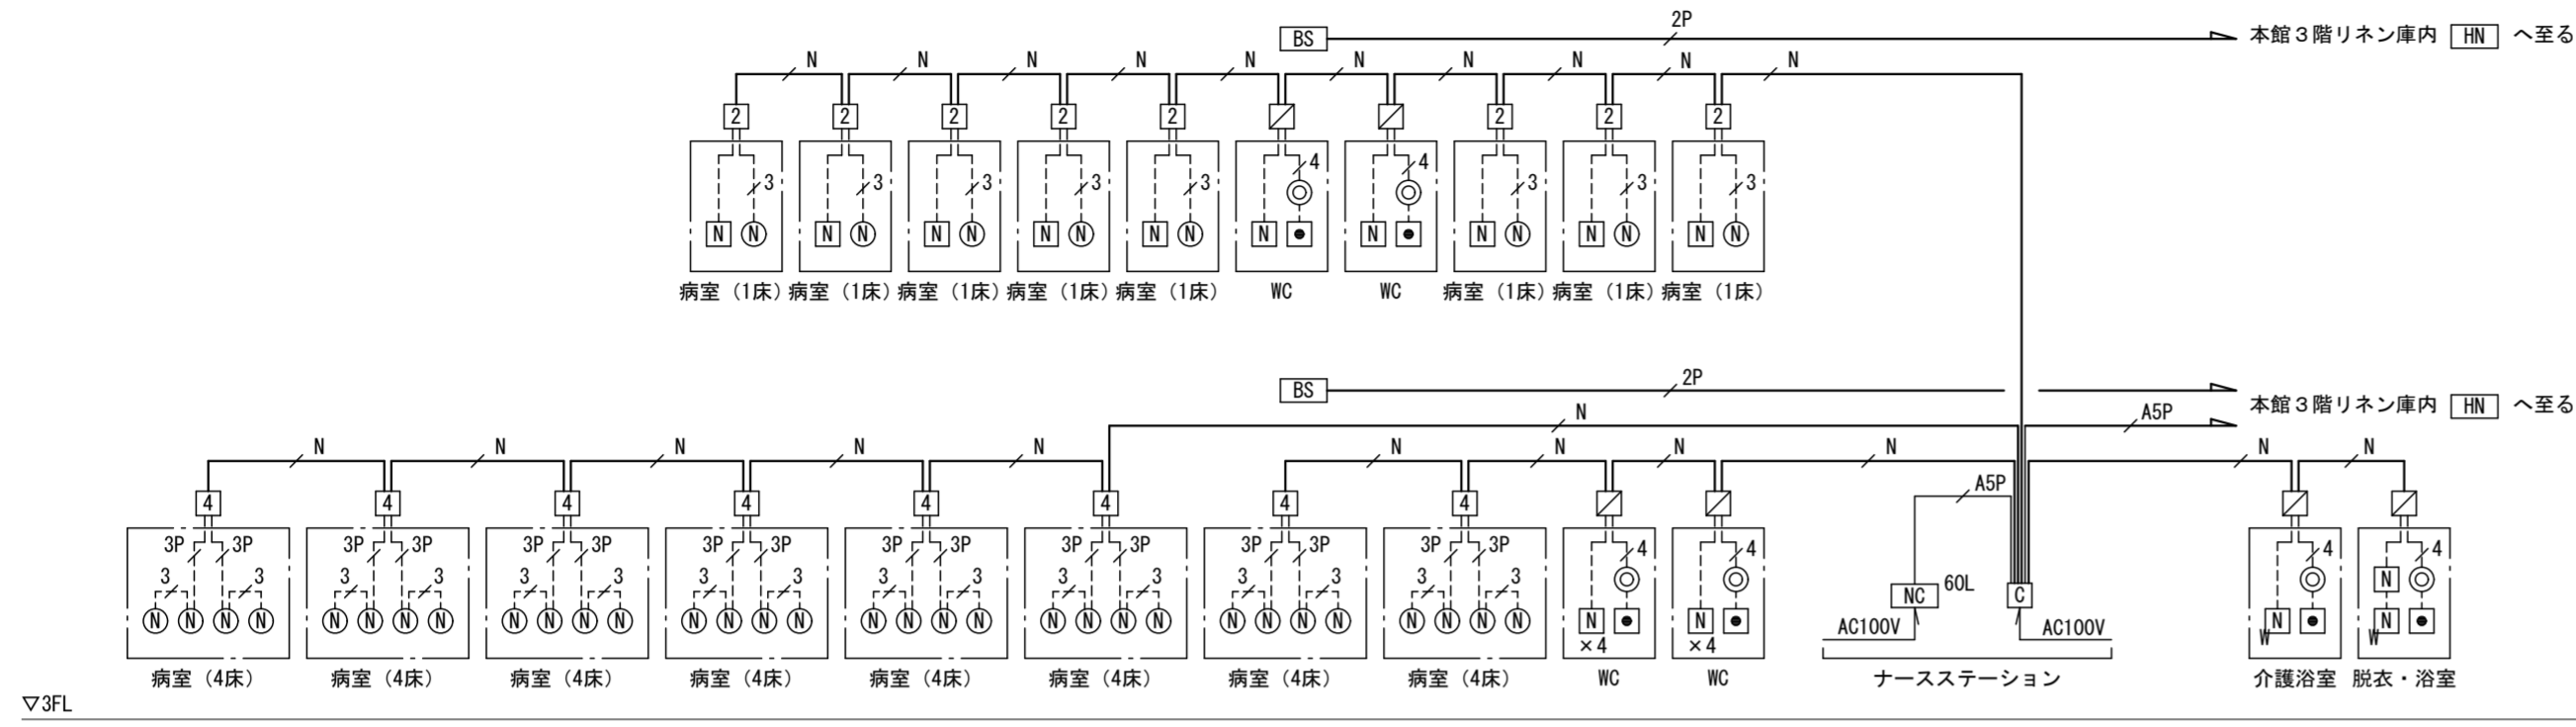

ナースコール・ハンディナースコール設備 系統図

(西館)

(注記) 既存マヒューン機器使用のため分配セナを5台納品する。


凡例

記号	名称	備考
[NC]60L	ホド'形親機60局	更新
[C]	ナースコール制御機	更新
[2]	個別廊下灯(2床室用、3色)	更新
[4]	個別廊下灯(4床室用、3色)	更新
[3P]	1/0ユニット(1回線1廊下灯用、3色)	更新
[⊙]	代表廊下灯(丸型、15V、オレンジ・赤・緑)	更新
[□]	復旧ボタン	更新
[⊖]	コンセント・握り押しボタン中継コタケ	更新
[N]	呼出押しボタン(ひも付)	更新
[N]W	浴室用引きスイッチ	更新
[HN]	ハンディナースコール主装置	更新
[BS]	ハンディナースコール無線機	更新

(注記1) 特記なき配管配線は下記とする。
 AEO. 9-2C
 AEO. 9-3C
 AEO. 9-4C
 AEO. 9-3P
 FCPEVO. 65-2P
 FCPEVO. 9-3P
 FCPEVO. 65-5P



(注記2) 二重天井内はケーブルがし配線とする。
 (注記3) 壁立上り、立下りは上記の配管にて保護のこと。
 (注記4) ----- 破線で示す配線は既設配線流用とする。

(注記5) 既設マヒューン機器使用のため分配セナを5台納品する。

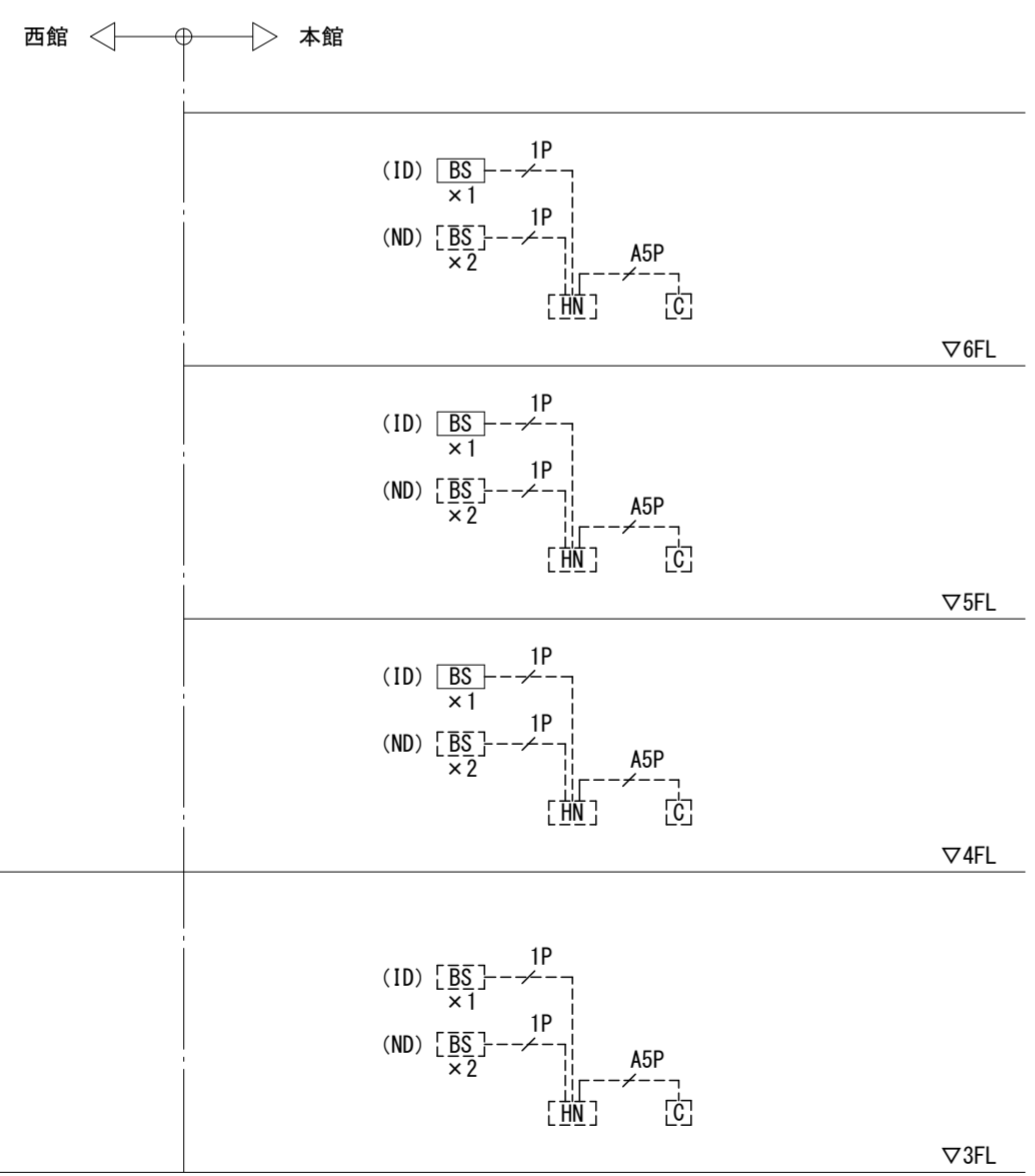

ハンディナースコール設備 系統図

(更新前)

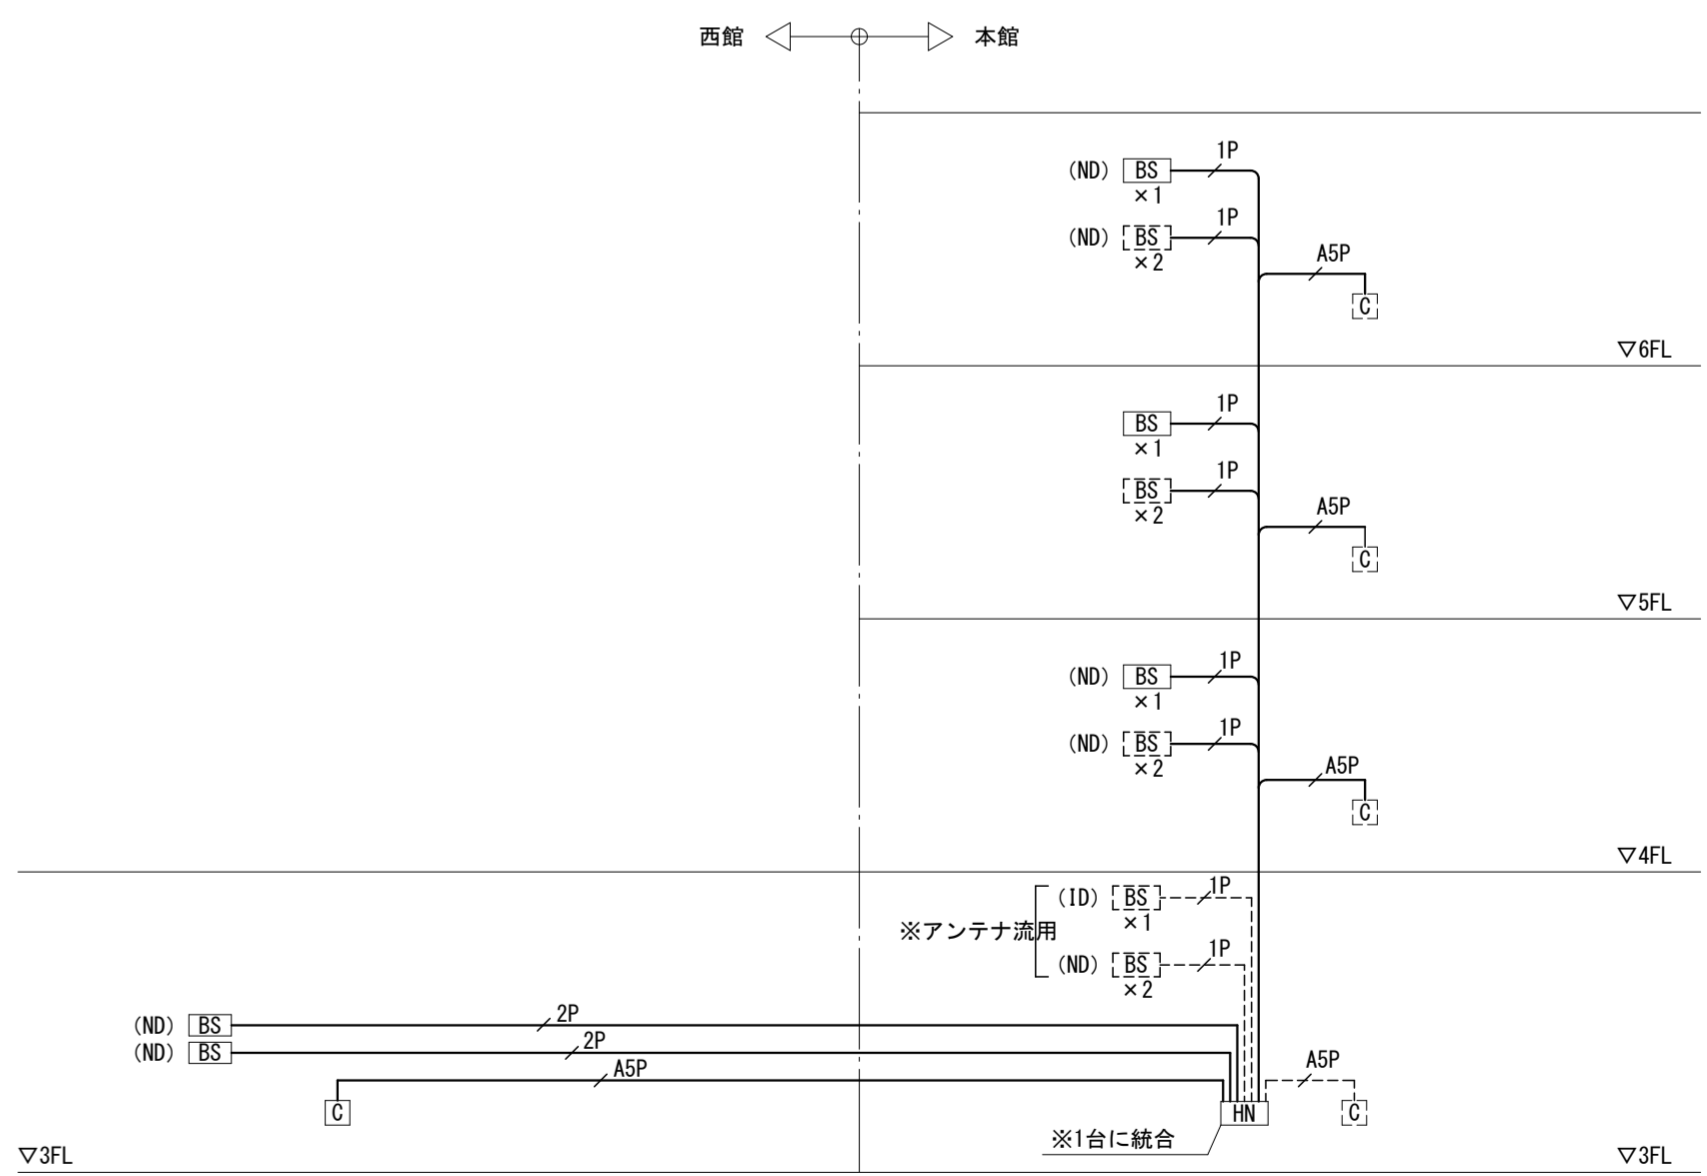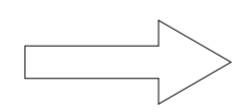

ハンディナースコール設備 系統図

(更新後)

NC 60L ボード形親機60局 参考型番 BZP-60WZ-S3 相当品

形状	壁掛形 (JIS中形四角ワットボックス深形/JIS中形四角スイッチカバー1個用塗代付)
材質	樹脂、銅板製
質量	約6.5kg
液晶表示部	3.5インチ TFTカラー液晶
呼出表示	個別呼出灯の点滅、情報灯の点滅、液晶表示
履歴表示	50件 (発着信数)
情報灯	センサ類の使用表示灯として点灯、呼出時に点滅 ※手動設定 または専用子機接続時には自動点灯
呼出音	電子メロディー (16種) 又はチャイム音 (3種) / トマト音 (3種)
一斉放送	全一斉と選局一斉 (選局外一斉放送可)、チーム一斉
ハンディナースコール設定	担当設定、チーム設定 (最大8チーム)、転送設定、ブーム設定
備考	セキュリティ機能、プライベートトーク機能 個別音量調整機能、夜間自動音量調整機能
電源	AC100V 50/60Hz
消費電力	最大12W (待機時3.5W)
オプション	受話器落下防止ストップ、受話器衝突音防止センサ スマイル、ステーションBGM マグネット対応プレート

4 個別廊下灯 (4床室用、3色) 参考型番 BL-504WZC 相当品
参考型番 HP-508WZR 相当品

形状	壁掛形 (マスクプレート付)
材質	ABS樹脂 (一部銅板製)
代表表示灯	LED (オレンジ、赤、緑)
個別表示灯	LED (赤)
復旧ボタン	ノロック式
室番	シルク印刷 (灰色)

BX-101WZC 1/0ユニット (1回線1廊下灯用、3色)

形状	壁掛形 (JIS4個用スイッチボックスカバー付)
材質	ABS樹脂 (一部銅板製)
備考	1回線1廊下灯用 (3色対応)

コンテント 参考型番 BA-306WZU (特) 相当品
握り押ボタン 参考型番 RB-826WZ 相当品
中継コネクタ 参考型番 PZ-401-1 相当品

コンテント

形状	壁埋込形 (JIS4個用スイッチボックスカバー付)
プレート	ハンディナースコール組込
スピーカー	φ50, 8Ω
マイク	コンデンサ形
コンテント	6P
復旧・緊急呼出ボタン	ノロック式
呼出確認灯	LED (オレンジ)
備考	断線防止機能・脱着設定入切可能

握り押ボタン

形状	抗菌ABS樹脂
呼出押ボタン	ノロック式
呼出確認灯	LED (オレンジ)、常夜灯機能付
備考	コード2m

中継コネクタ

材質	軟質塩化ビニル
色調	マルチオレンジ
コネクタ	6P

HN ハンディナースコール主装置 参考型番 HI-MX-01-DS 相当品

形状	据置形・壁掛形
材質	銅板製 (フリン焼付塗装)
電源電圧	AC100V (50/60Hz)
消費電力	最大100W
制御方式	番積プログラム制御方式
通話路方式	時分割PCM方式
ナースコール接続数	2台以下
無線機接続数	10台以下
無線電話機接続数	32台以下
PBX回線数	8回線以下

C ナースコール制御機 参考型番 BZM-002WZ 相当品

形状	壁掛形 (JIS3個用スイッチボックスカバー付)
親機制御台数	最大8台 (1/5制御)
通話路数	5通話路 (同室同時通話可能)
1/0ユニット個別廊下灯接続台数	最大40台
電源・消費電力	AC-GC100V 50/60Hz・最大400W
ログ蓄積期間	約2ヶ月
LAN接続	ネットワーク経由にてIPのハンディナースコール参照
設定データの更新・送受信が可能	
備考	ハンディナースコール接続

代表廊下灯 (丸型、15V、オレンジ・赤・緑) 参考型番 BL-113/15-A 相当品

形状	壁埋込形 (JIS中形四角ワットボックス浅形、中型四角穴カバー付)
材質	レンズ: 樹脂・ガラスネット ベース: PC+AES樹脂
色調	レンズ: 乳白半透明 ベース: フォスファレスホワイト
表示灯	LED (オレンジ・赤・緑)、15V

N 呼出押ボタン (ひも付) 参考型番 BT-312ZR 相当品

形状	壁埋込形 (JIS1個用スイッチボックスカバー付)
プレート/握り	抗菌樹脂
確認灯	LED (赤)
呼出ボタン	ノロック式
点字	よびだし
備考	JIS C-0920 IPx5 (防噴流形) 適合

BS ハンディナースコール無線機 参考型番 HI-D3BS 相当品

形状	壁付型
材質	ABS樹脂
重量	約480g
同時通話可能台数	3台
送信出力・無線周波数	10mW・1.9GHz帯
電源電圧・消費電力	DC48V (主装置より供給)・最大約4.5W

2 個別廊下灯 (2床室用、3色) 参考型番 BL-502WZC 相当品

形状	壁掛形 (JIS4個用スイッチボックスカバー付)
材質	ABS樹脂 (一部銅板製)
代表表示灯	LED (オレンジ、赤、緑)
個別表示灯	LED (赤)
復旧ボタン	ノロック式
室番	シルク印刷 (灰色)

復旧ボタン 参考型番 BR-303ZAU 相当品


形状	壁埋込形 (JIS1個用スイッチボックスカバー付)
プレート	プレート: 別途
復旧ボタン	ノロック式

NW 浴室用引きスイッチ 参考型番 BB-721ZR HP-721 相当品

形状	壁埋込形 (JIS1個用スイッチボックスカバー付)
材質	カバー: PE樹脂、ひも: 抗菌ナイロン
呼出確認灯	LED (赤)
呼出スイッチ	ノロック式
センサーポイント	約19.6mmで分離
備考	JIS C0920 IPX5 (防噴流形) 適合、案内シール付

PHS・充電器 参考型番 HI-D8PSWP 相当品

形状	携帯型
質量	約100g
連続通話時間	約7時間
連続待ち受け時間	約600時間
充電完了時間	約5時間
防水性能	IPX5/IPX7相当
使用電池	専用リチウムイオン電池
充電器	
形状	卓上型
電源	入力: AC100V 50/60Hz ACアダプター付

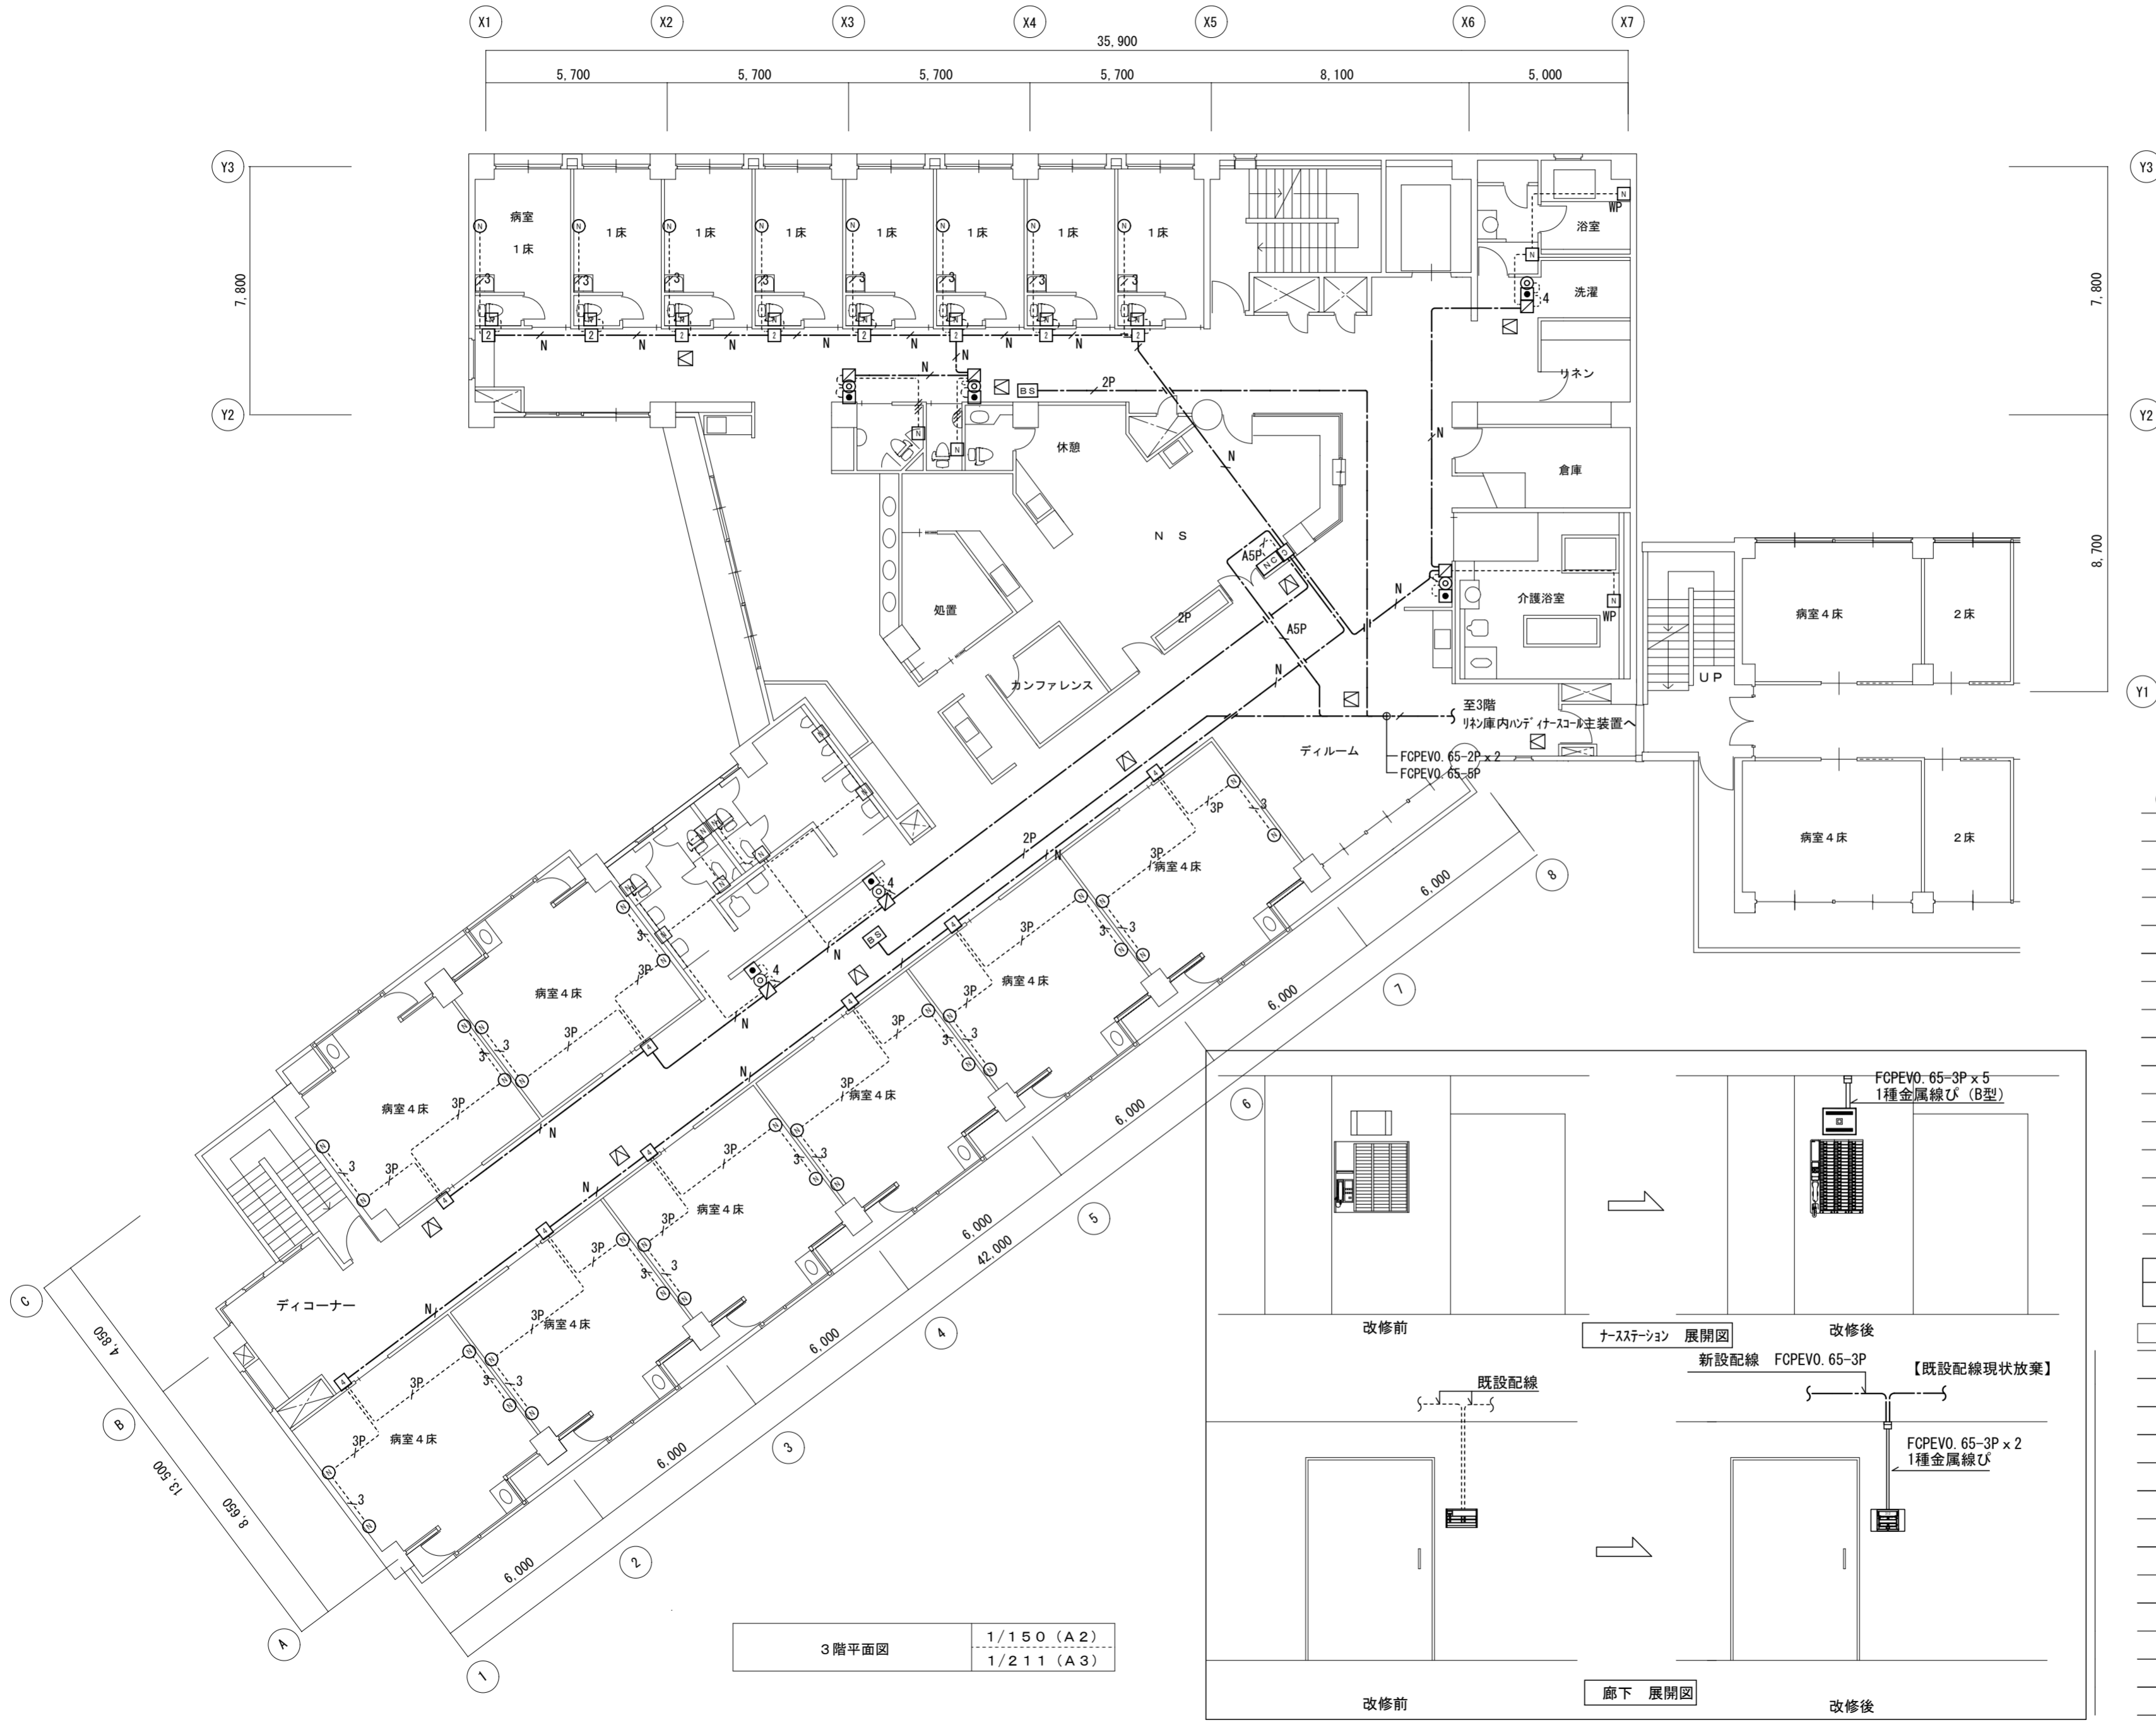


- (注記)
- 特記なき配管配線は下記による。



.....	AE0. 9-2C
.....	AE0. 9-3C
.....	AE0. 9-4C
.....	AE0. 9-3P
.....	FCPEVO. 65-2P
.....	FCPEVO. 9-3P
.....	FCPEVO. 65-5P
.....	FCPEVO. 65-5P
.....	FCPEVO. 9-3P
 - 破線で示す配線は既設配線流用とする。
 - 病室内機器取替に伴ないナースコール制御器～個別廊下灯、1/0ユニット配線の更新を行うため廊下点検口 (450口) を10か所見込むこと。図示記入位置は参考とする。照明器具、既設点検口を考慮し現地調査、打合せの上決定する。

.....	破線	既設を示す。
———	実線、1点鎖線	今回工事箇所を示す。

凡例	記号	名称	備考
	NC	ボード形親機60局	更新
	C	ナースコール制御機	更新
	2	個別廊下灯(2床室用、3色)	更新
	4	個別廊下灯(4床室用、3色)	更新
	1/0	1/0ユニット(1回線1廊下灯用、3色)	更新
	◎	代表廊下灯(丸型、15V、プルダウ・赤・緑)	更新
	●	復旧ボタン	更新
	Ⓝ	コンセント+握り押しボタン+中継コネクタ	更新
	N	呼出押しボタン(ひも付)	更新
	NW	浴室用引きスイッチ	更新
	HN	ハンデイナーコール主装置	更新
	BS	ハンデイナーコール無線機	更新

3階平面図 1/150 (A2) 1/211 (A3)


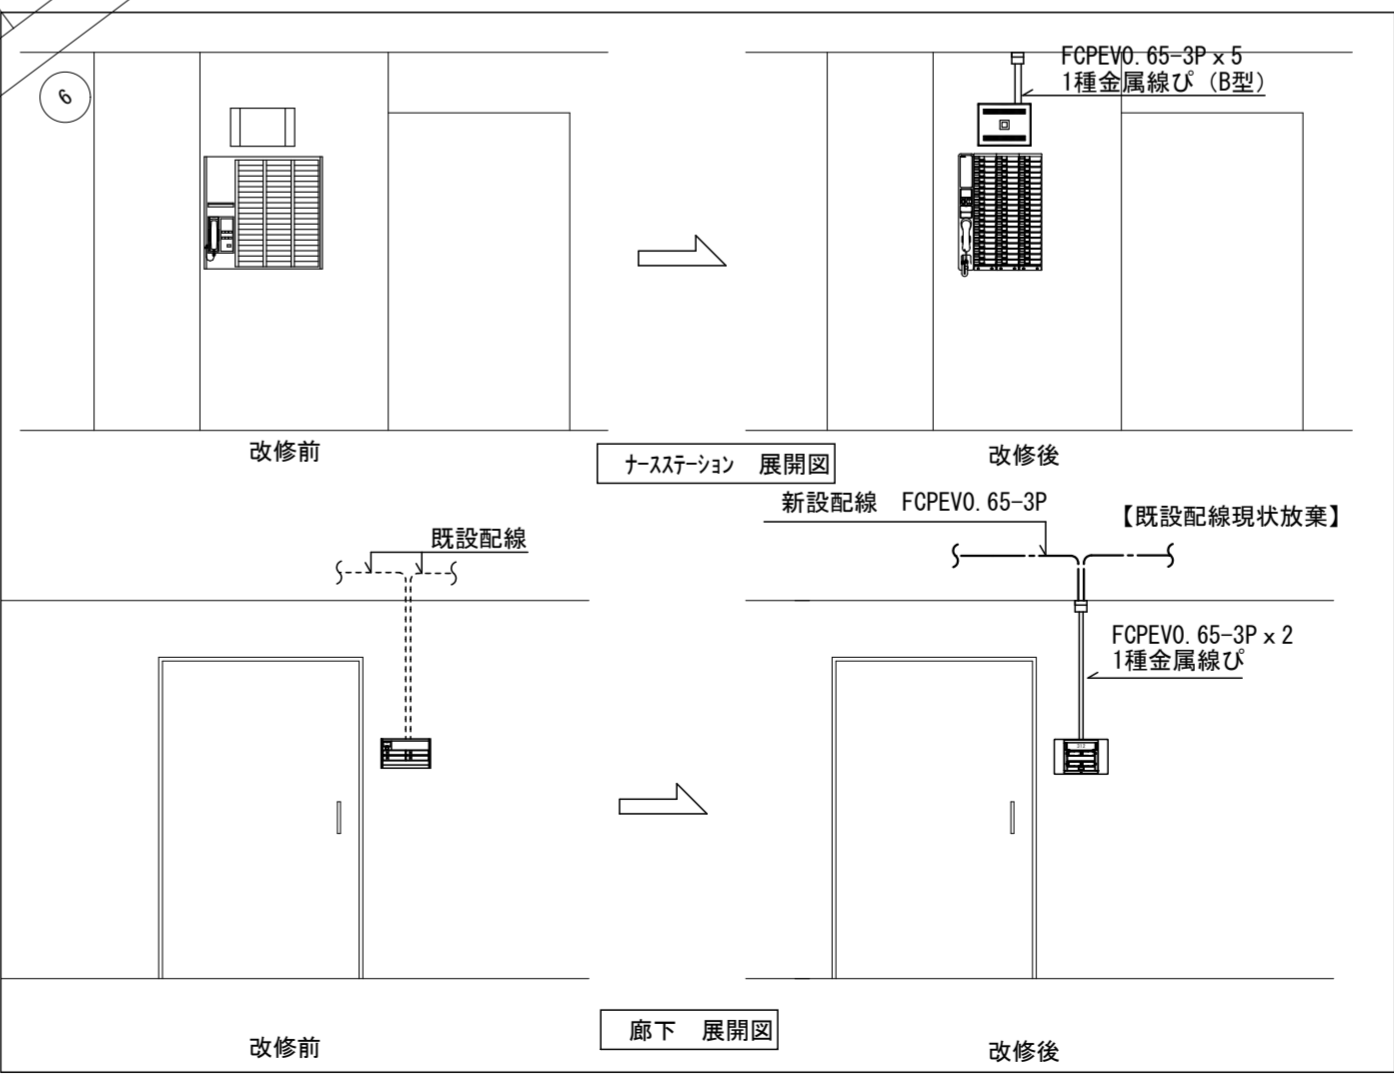


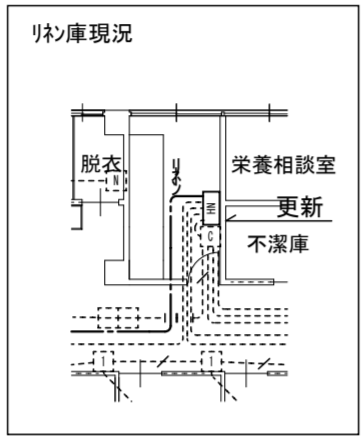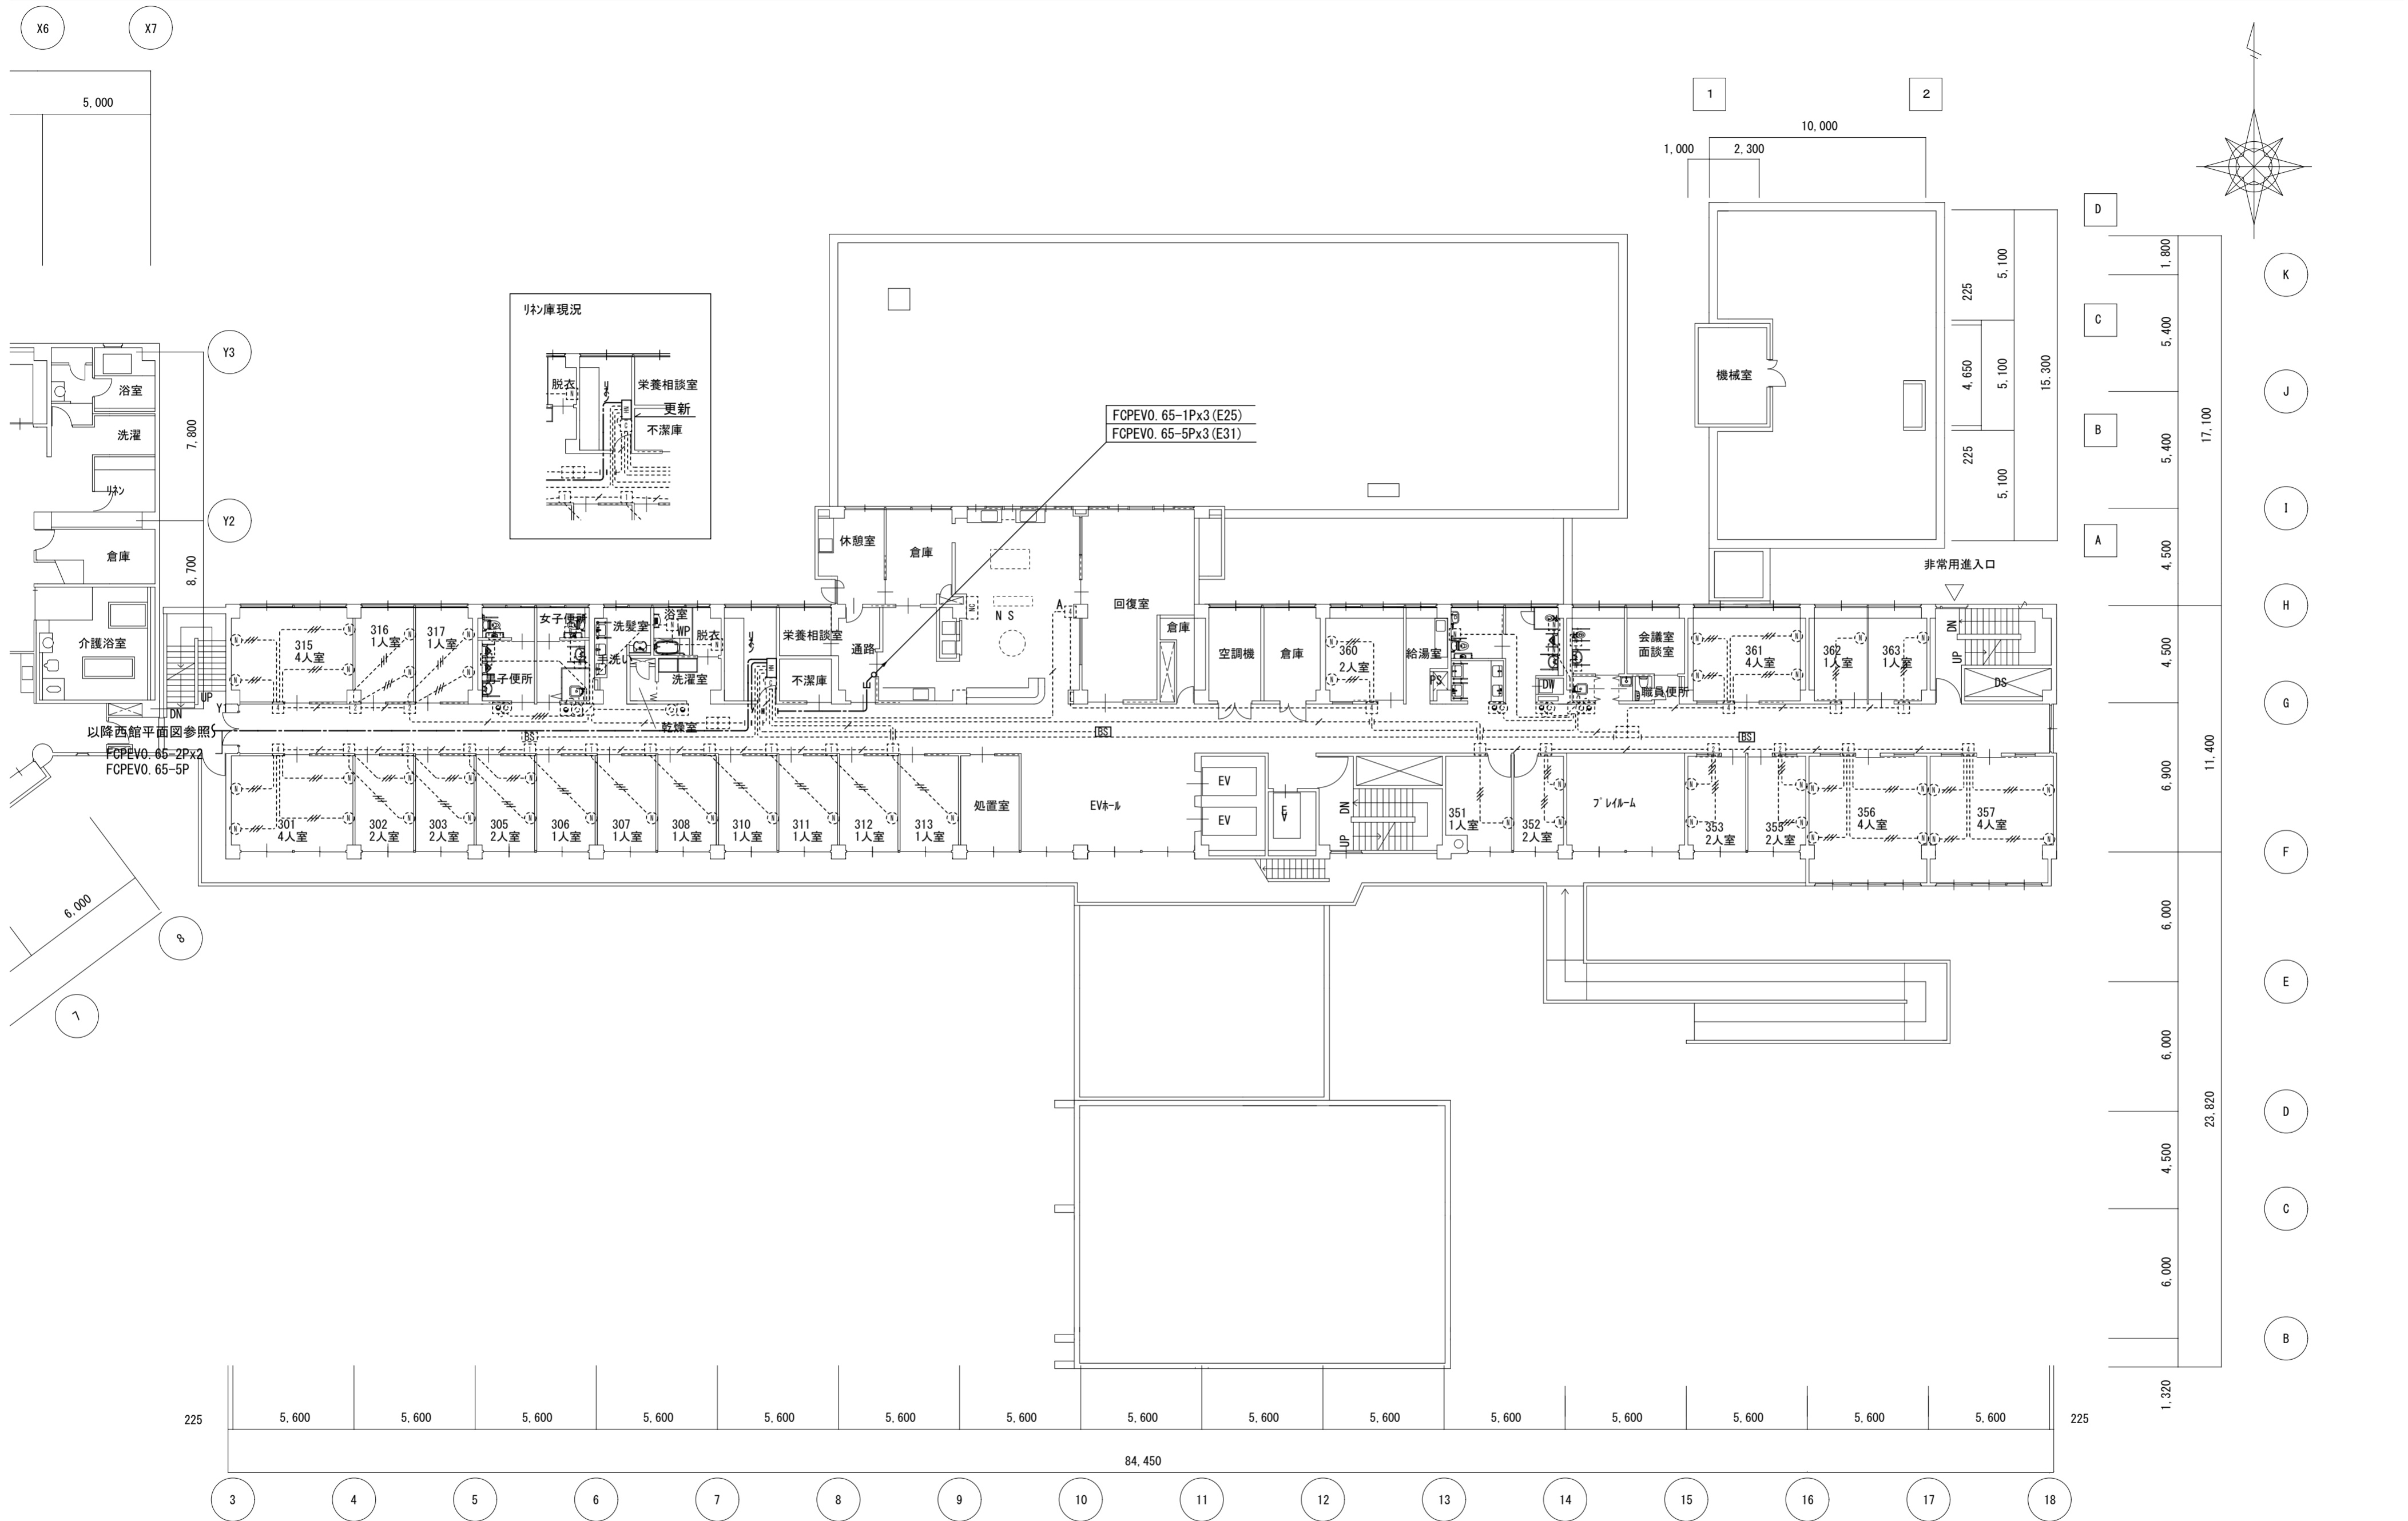

FCPEVO. 65-1Px3 (E25)
FCPEVO. 65-5Px3 (E31)


3 階 平 面 図
1/200 (A2)
1/282 (A3)

特 記	工事名	伊賀市立上野総合市民病院西館3階病棟ナースコール設備改修工事			承認	管理建築士	印
	図名	ナースコール設備 3階平面図	縮尺	1/200 (A2) 1/282 (A3)			
	図面製出日						

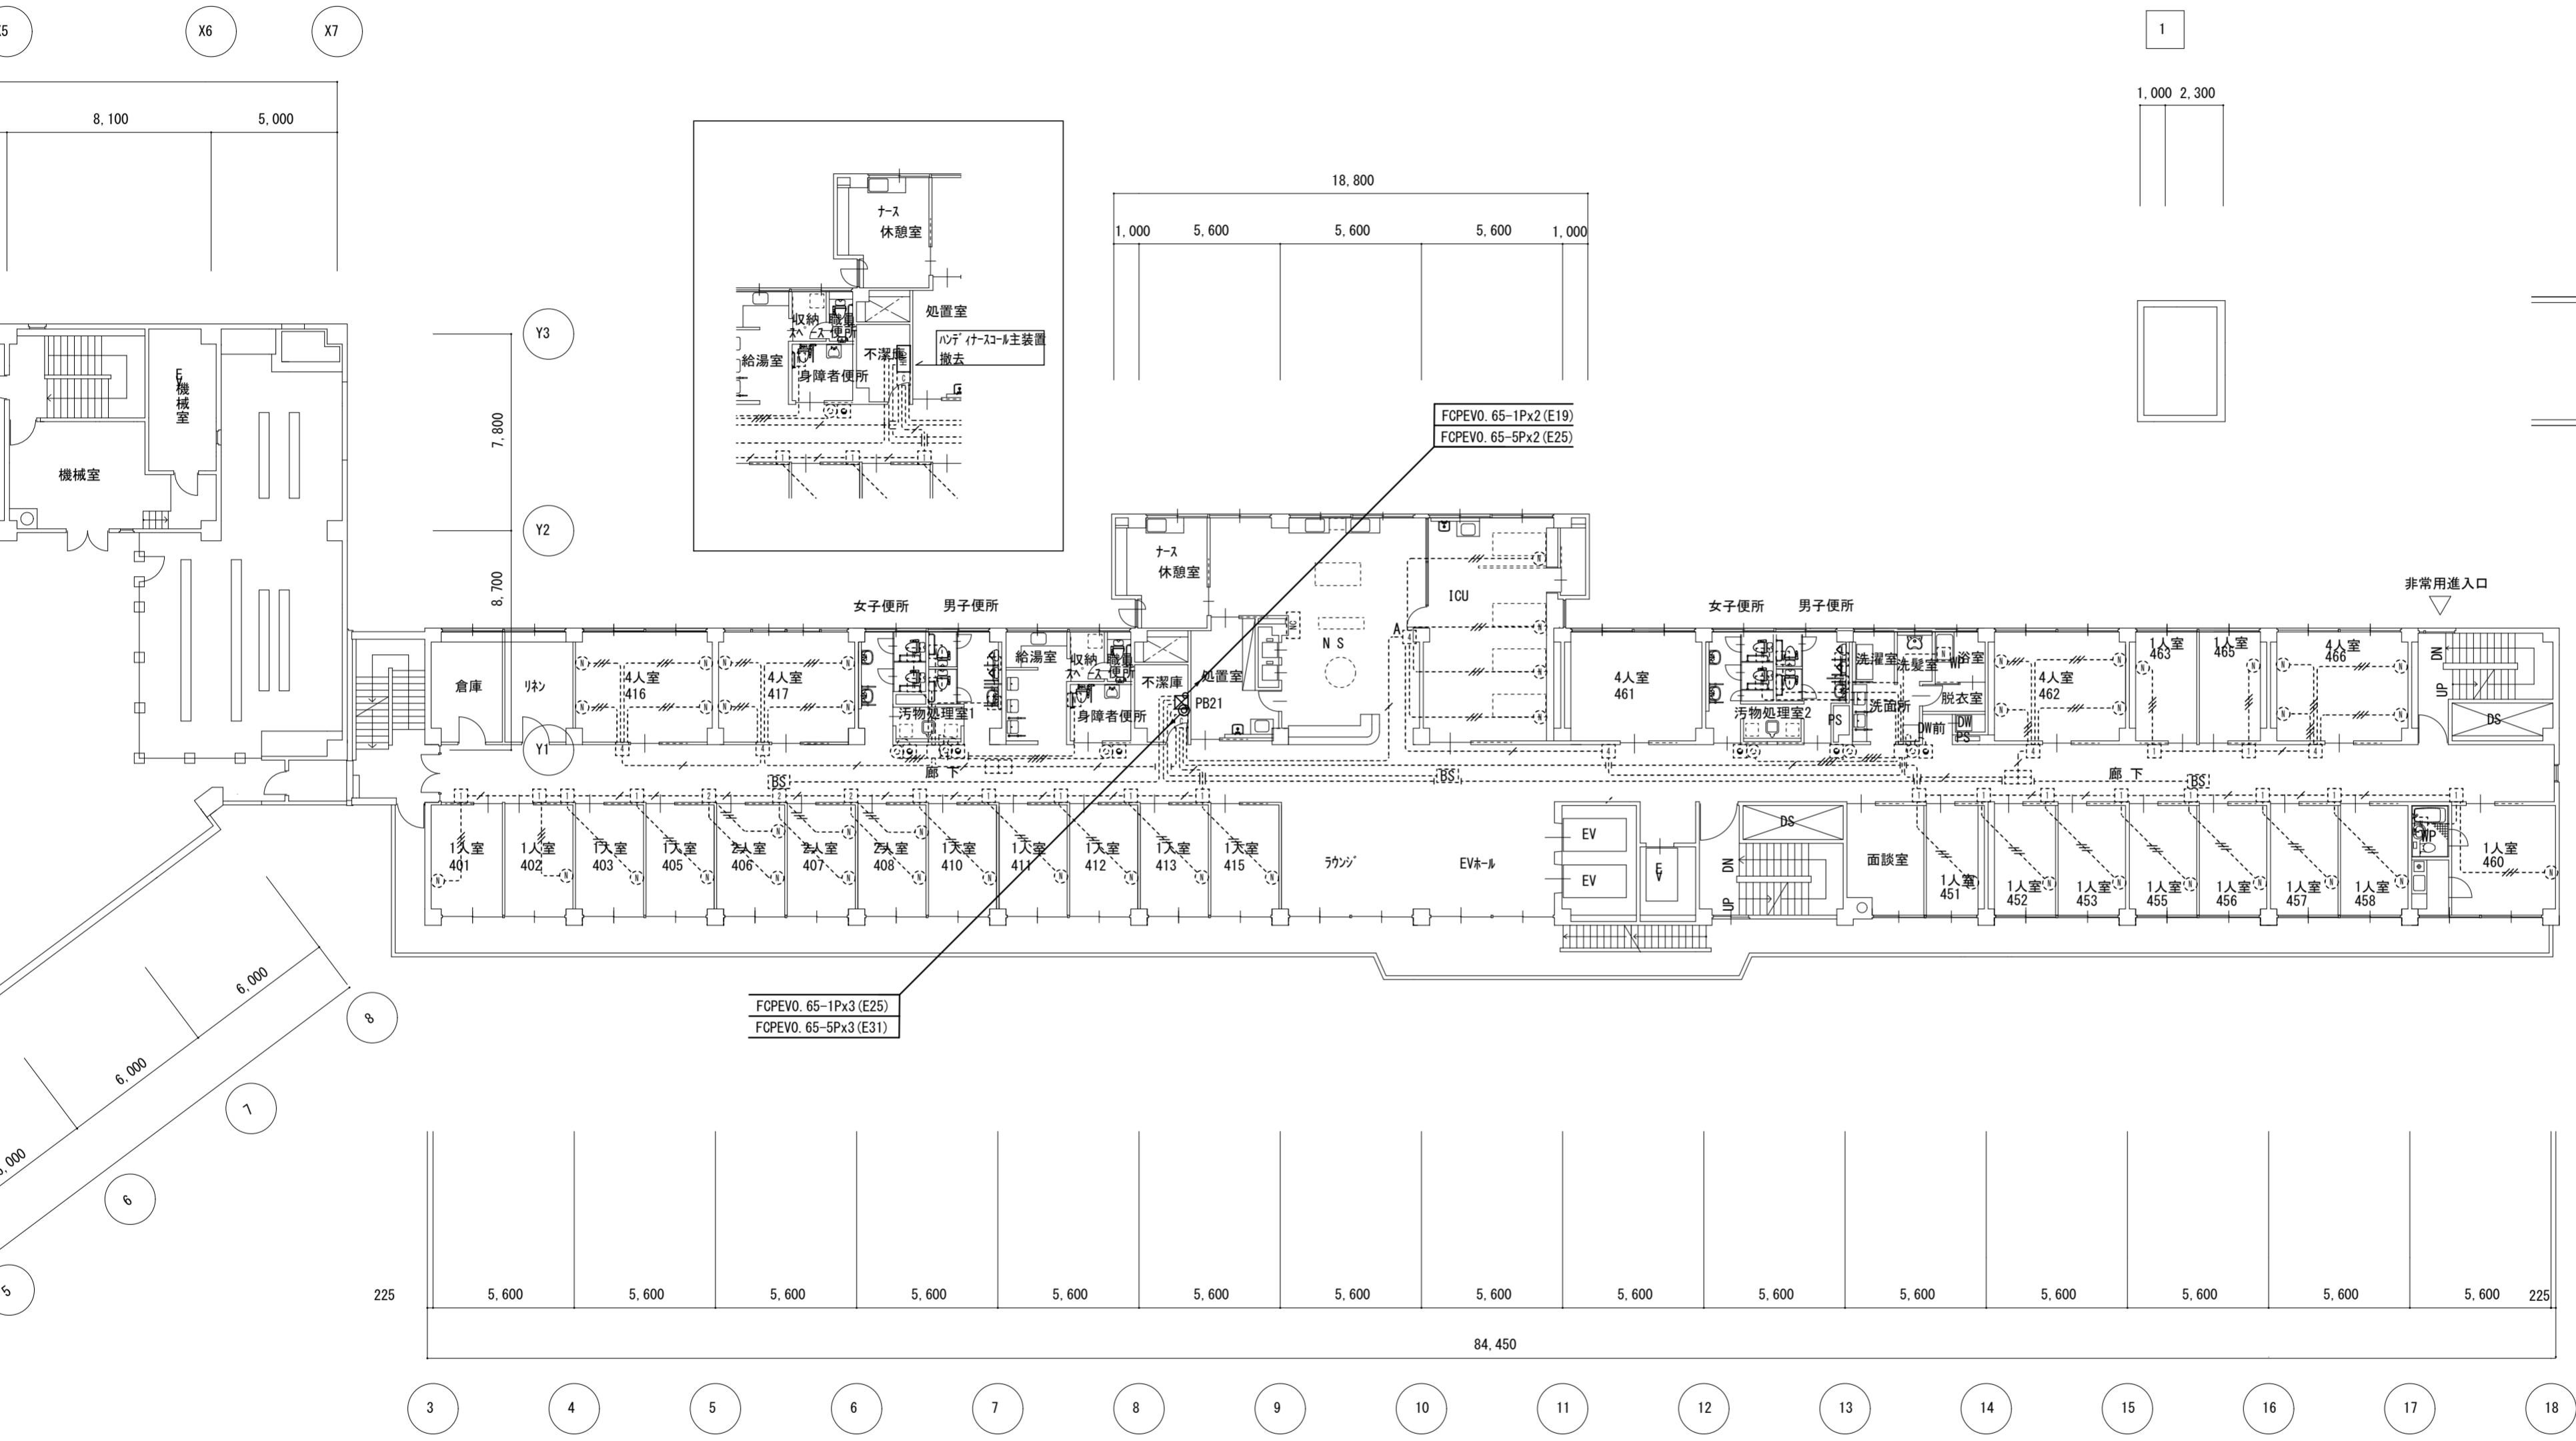
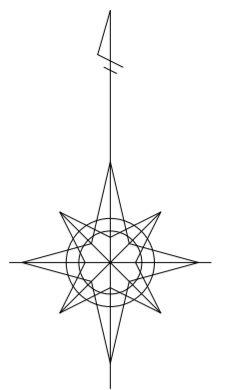


4階平面図 1/200 (A1)
1/282 (A3)

特記	工事名	伊賀市立上野総合市民病院西館3階病棟ナースコール設備改修工事		承認	管理建築士
	図名	ナースコール設備 4階平面図	縮尺 1/200 (A2) 1/282 (A3)		
	図面提出日				

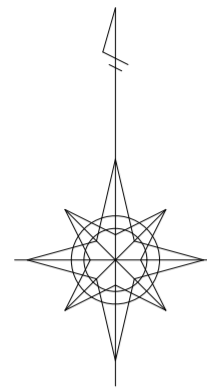

③ ④ ⑤ ⑥ ⑦ ⑧ ⑨ ⑩ ⑪ ⑫ ⑬ ⑭ ⑮ ⑯ ⑰ ⑱

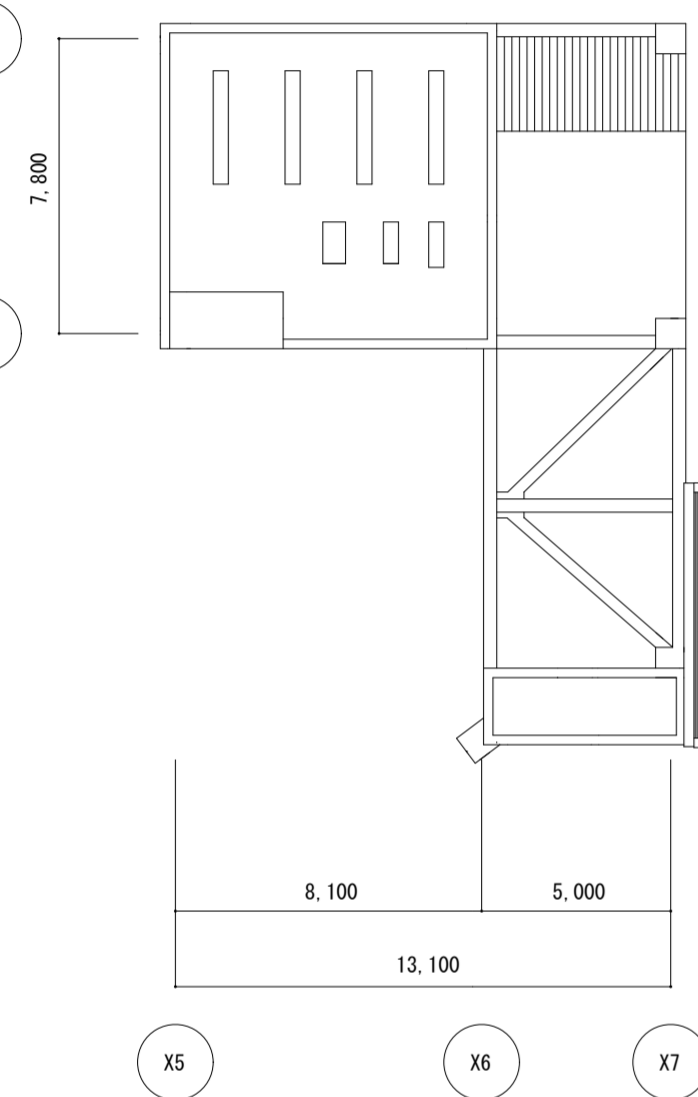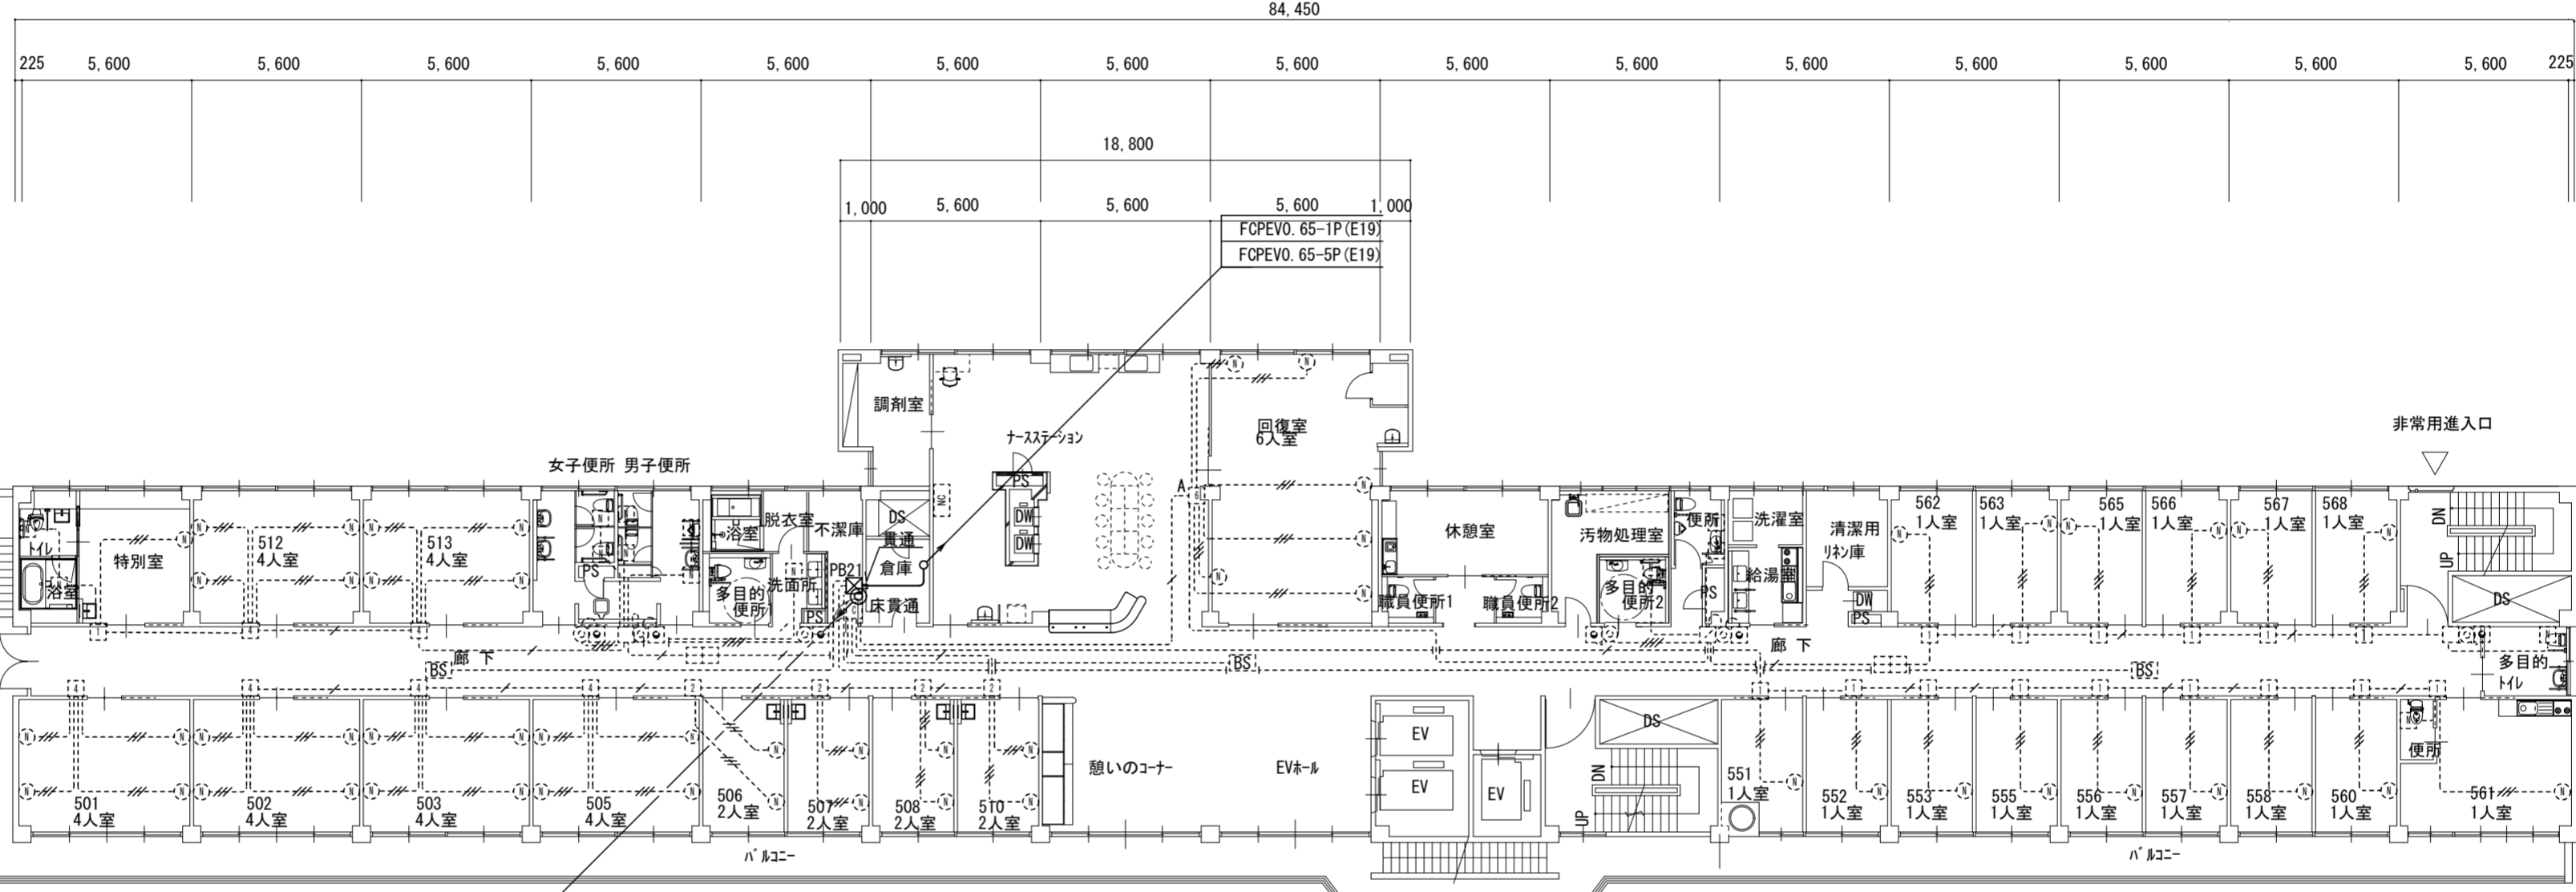


① ② ③ ④ ⑤ ⑥ ⑦ ⑧ ⑨ ⑩ ⑪ ⑫ ⑬ ⑭ ⑮ ⑯ ⑰ ⑱

3,200 4,500 4,500 6,900 11,400 1,500




I H G F

FCPEVO. 65-1Px2 (E19)
FCPEVO. 65-5Px2 (E25)

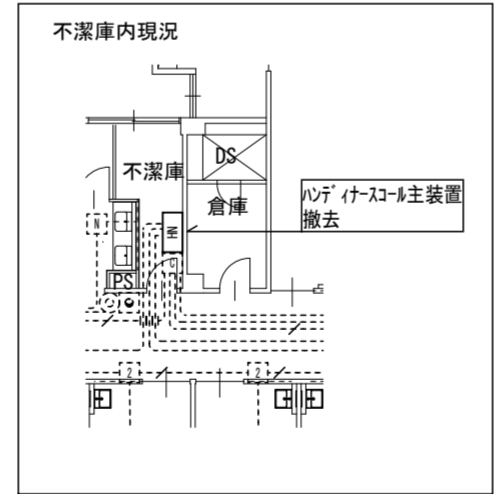

5階平面図 1/200 (A2)
1/282 (A3)

特記	工事名 伊賀市立上野総合市民病院西館3階病棟ナースコール設備改修工事			承認	管理建築士
	図名 ナースコール設備 5階平面図	縮尺 1/200 (A2) 1/282 (A3)	図面番号 E-07		
				図面提出日	

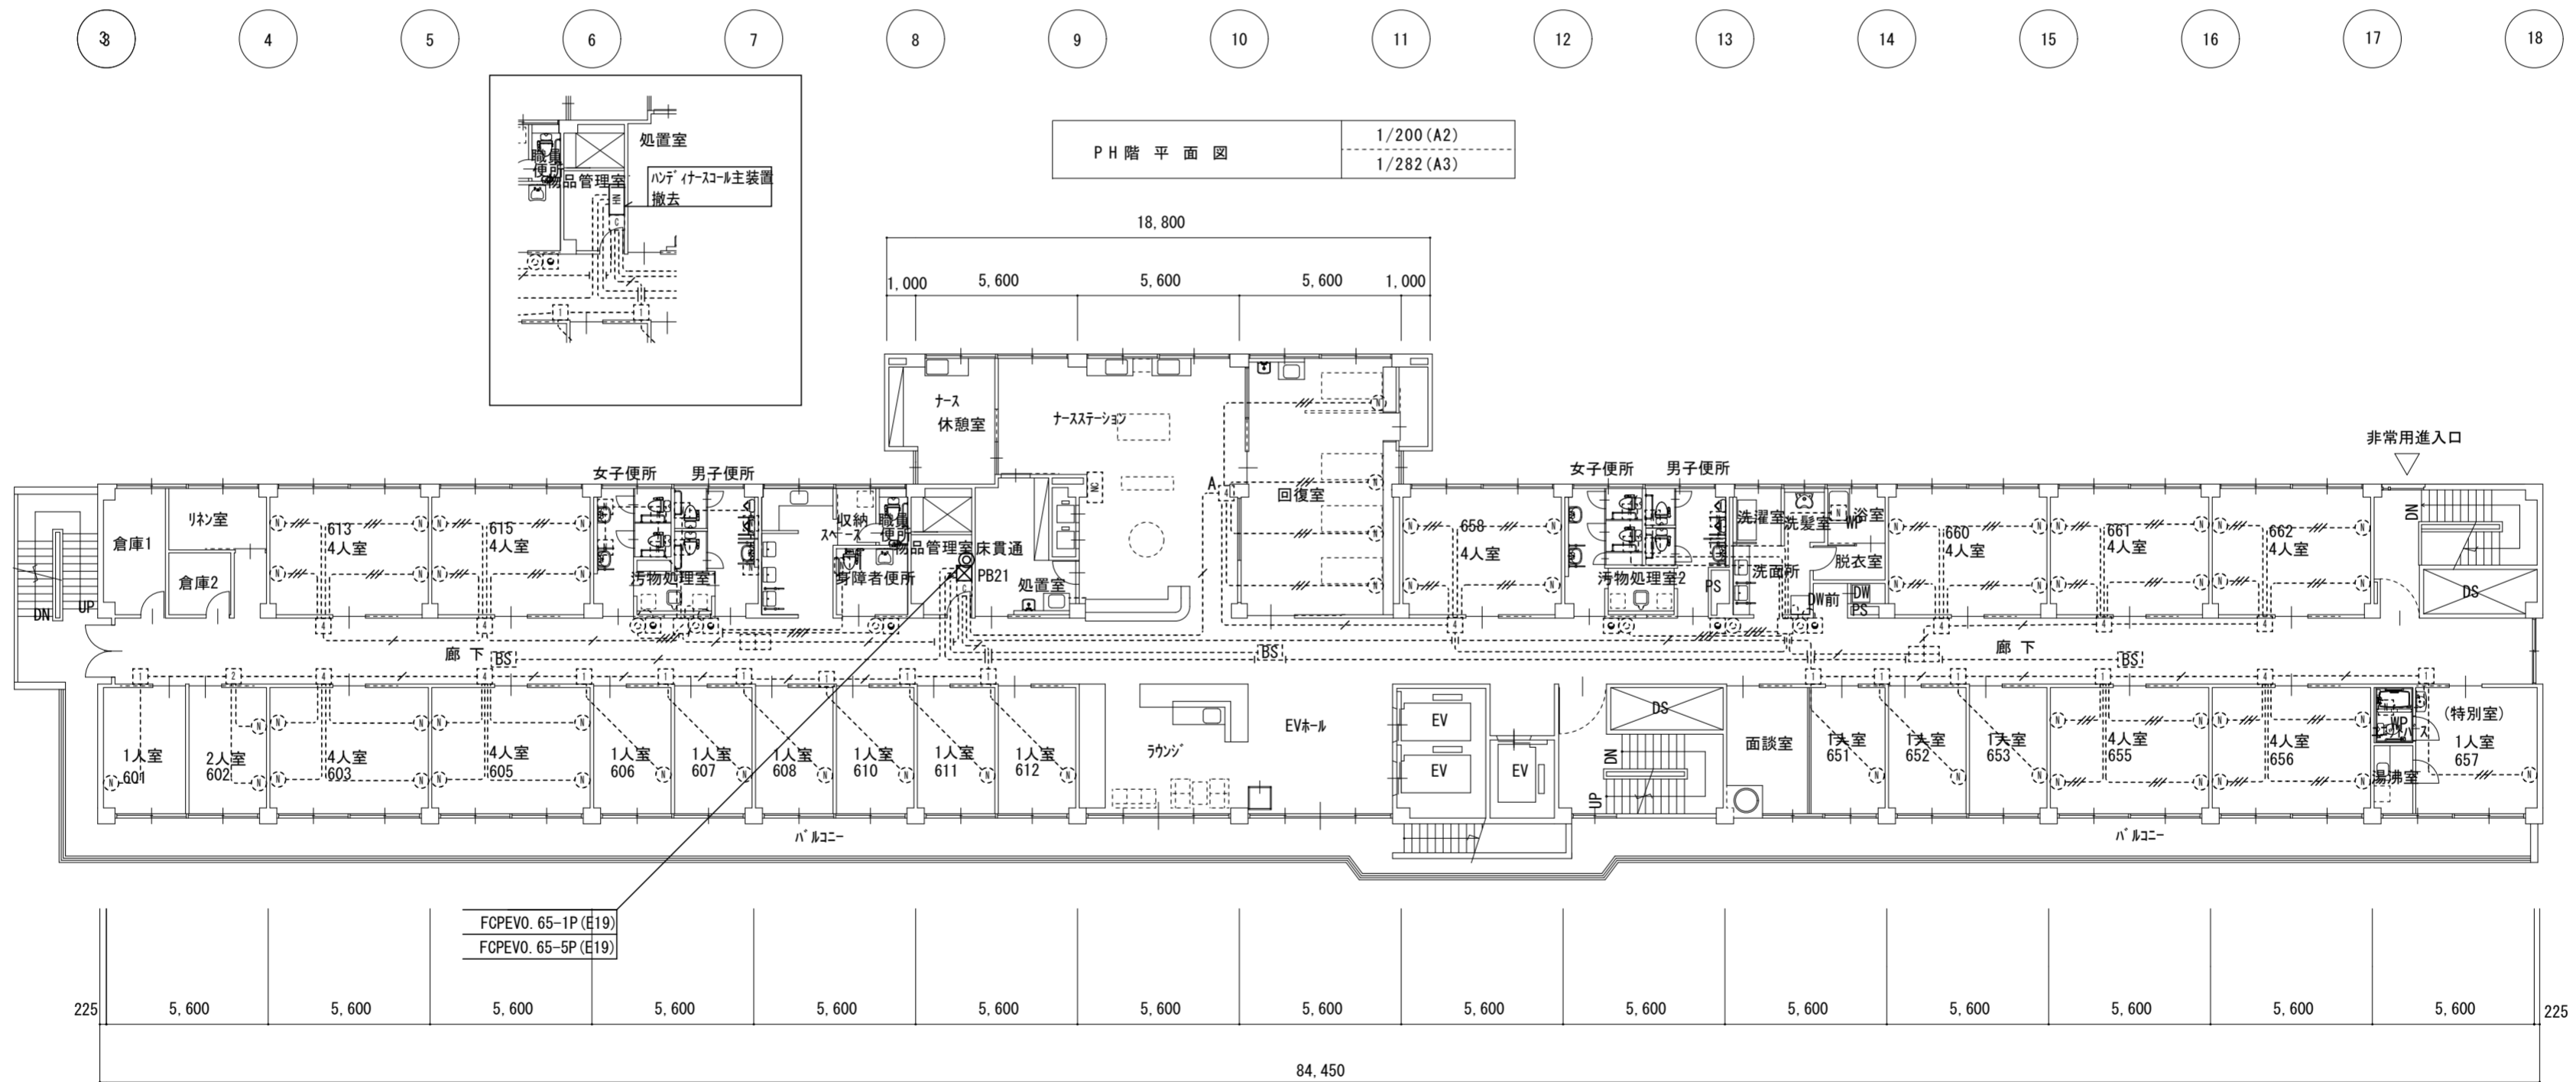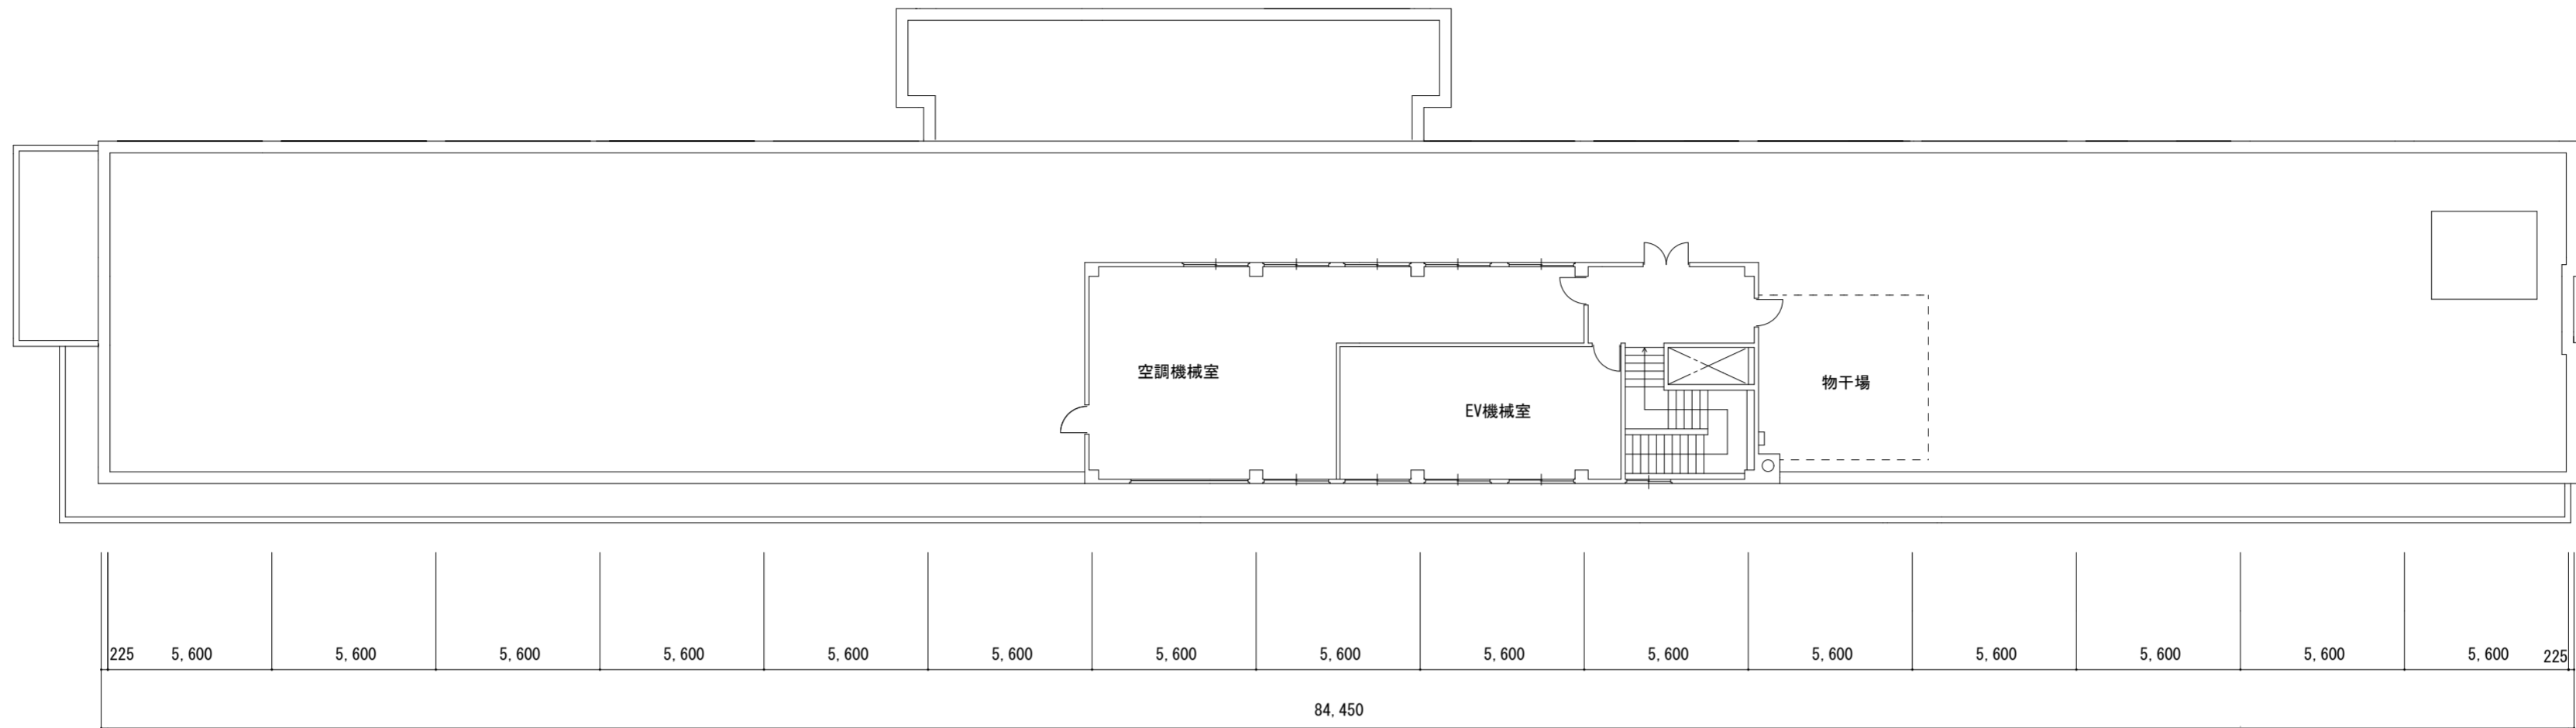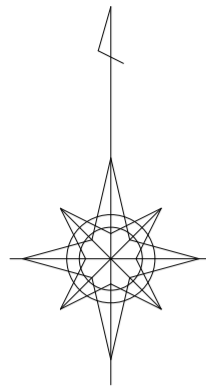

6階平面図 1/200 (A2) 1/282 (A3)

特記	工事名	伊賀市立上野総合市民病院西館3階病棟ナースコール設備改修工事		承認	管理建築士	印
	図名	ナースコール設備 6階平面図	縮尺 1/200 (A2) 1/282 (A3)	図面番号	E-08	原簿提出日