

上野西小学校屋内運動場大規模改造工事

図面リスト

| 図面番号 | 図面名称 | 図面番号 | 図面名称 | 図面番号 | 図面名称 | 図面番号 | 図面名称 |
|------|--------------------------------|------|------------------------------|------|-----------------------|------|------------------------|
| A-01 | 特記仕様書 (1) | A-30 | 展開図7 用具室2 (現況)更衣室・女子便所 | S-01 | (参考図) 現況 2階梁伏図 | M-01 | 機械設備 特記仕様書 |
| A-02 | 特記仕様書 (2) | A-31 | 展開図8 玄関ホール | S-02 | (参考図) 現況 屋根梁伏図 | M-02 | 機械設備 器具機器表・計算書 |
| A-03 | 特記仕様書 (3) | A-32 | 展開図9 階段室 | S-03 | (参考図) 現況 1柱梁断面リスト | M-03 | 機械設備 現況 1階平面図 |
| A-04 | 特記仕様書 (4) | A-33 | 展開図10 (改修後) 通路・みんなのトイレ・女子用便所 | | | M-04 | 機械設備 現況 2階平面図 |
| A-05 | 特記仕様書 (5) | A-34 | 展開図11 (改修後) 男子用便所・屋内運動場 | | | M-05 | 機械設備 改修後 1階平面図 |
| A-06 | 特記仕様書 (6) | A-35 | 1階天井伏図 | | | M-06 | 機械設備 改修後 2階平面図 |
| A-07 | 特記仕様書 (7) | A-36 | 2階天井伏図1 | | | M-07 | 機械設備 現況・改修後 女子用便所平面詳細図 |
| A-08 | 建物概要書 | A-37 | 2階天井伏図2 | E-01 | 電気設備 特記仕様書 | M-08 | 機械設備 現況・改修後 男子用便所平面詳細図 |
| A-09 | 付近見取図 配置図 | A-38 | 1階天井伏図 | E-02 | 電気設備 電灯盤結線図・照明器具姿図 | | |
| A-10 | 現況・改修後 外部・内部仕上表 | A-39 | 建具表1 | E-03 | 電気設備 電灯照明設備図(1階)改修後 | | |
| A-11 | 現況 1階平面図 | A-40 | 建具表2 | E-04 | 電気設備 電灯照明設備図(2階)改修後 | | |
| A-12 | 現況 2階平面図 | A-41 | 建具表3 | E-05 | 電気設備 電灯照明設備図(1階)撤去図 | K-01 | 仮設計画図 |
| A-13 | 改修後 1階平面図 | A-42 | 改修後 部分詳細図1 | E-06 | 電気設備 電灯照明設備図(2階)撤去図 | | |
| A-14 | 改修後 2階平面図 | A-43 | 現況・改修後 部分詳細図2 | E-07 | 電気設備 コンセント設備図(1階)改修後 | | |
| A-15 | 立面図1 | A-44 | 1階詳細図 柱頭ヒソ部分詳細図 | E-08 | 電気設備 コンセント設備図(2階)改修後 | | |
| A-16 | 立面図2 | A-45 | 家具詳細図 | E-09 | 電気設備 コンセント設備図(1階)撤去図 | | |
| A-17 | 立面図3 | A-46 | 現況 1階平面図 (体育器具配置図) | E-10 | 電気設備 コンセント設備図(2階)撤去図 | | |
| A-18 | 屋根伏図 | A-47 | 1階鋼製床伏図 | E-11 | 電気設備 弱電器具姿図 | | |
| A-19 | 矩計図1 | A-48 | 1階体育器具金具・基礎図 | E-12 | 電気設備 弱電器具姿図(体育館専用機器) | | |
| A-20 | 矩計図2 | A-49 | 鋼製床断面詳細図 | E-13 | 電気設備 弱電設備図(配置図) | | |
| A-21 | 現況・改修後 平面詳細図1 屋内運動場廻り | A-50 | 移動式 支柱整頓棚図 | E-14 | 電気設備 弱電設備図(1階)改修後 | | |
| A-22 | 現況・改修後 平面詳細図2 通路・みんなのトイレ・女子用便所 | A-51 | 吊下げバスケット台図 | E-15 | 電気設備 弱電設備図(2階)改修後 | | |
| A-23 | 現況・改修後 平面詳細図3 男子用便所 | A-52 | (サブ)ミニバスケット台図 | E-16 | 電気設備 弱電設備図(1階)撤去図 | | |
| A-24 | 展開図1 屋内運動場 | A-53 | ステップ用防球ネット図 | E-17 | 電気設備 弱電設備図(2階)撤去図 | | |
| A-25 | 展開図2 屋内運動場 | A-54 | みんなのトイレ 玄関用防球ネット図 | E-18 | 電気設備 自動火災報知設備図(1階)改修後 | | |
| A-26 | 展開図3 屋内運動場 | A-55 | 舞台設備 | E-19 | 電気設備 自動火災報知設備図(2階)改修後 | | |
| A-27 | 展開図4 控室1・2・3 倉庫1 | | | E-20 | 電気設備 自動火災報知設備図(1階)撤去図 | | |
| A-28 | 展開図5 倉庫2・3 更衣室 (現況)男子便所 | | | E-21 | 電気設備 自動火災報知設備図(2階)撤去図 | | |
| A-29 | 展開図6 控室4 指導室 用具室1 控室5 | | | | | | |

| 章 | 項目 | 特記事項 | | | | | |
|--|--------------------------------------|---|--------|--------|---------|--------|----|
| 6章 内装改修工事 | 5.2 木材 | ◎製材 ◇JASによる下地用針葉樹製材： ・下表による（寸法は図示） ・図示 ・ | | | | | |
| | 使用部位 | 樹種 | 区分等級 | 含水率 | 仕上げ | 防腐防蟻処理 | 備考 |
| | 全般 | 桧 | ・1級 | SD15 | サグ- | なし | |
| | | 杉 | ※2級 | SD20 | サグ- | なし | |
| | | | | D15 | プレーナ | なし | |
| | | | | D20 | プレーナ | なし | |
| | ◇JASによる造作用針葉樹製材： ・下表による（寸法は図示） ・図示 ・ | | | | | | |
| | 使用部位 | 樹種 | 化粧等級 | 含水率 | 仕上げ | 防腐防蟻処理 | 備考 |
| | 窓枠 | ナラ | 無節 | SD15 | サグ- | なし | |
| | 床仕上げ板 | 杉 | ※上小節 | SD18 | サグ- | なし | |
| | カーペットボックス | 桧 | ※小節 | D15 | プレーナ | なし | |
| | 段板 | | 並 | D18 | プレーナ | なし | |
| | 巾木 | | | | | | |
| | ◇JASによる広葉樹製材： ・下表による（寸法は図示） ・図示 ・ | | | | | | |
| | 使用部位 | 樹種 | 区分等級 | 含水率 | 仕上げ | 防腐防蟻処理 | 備考 |
| | 全般 | ケヤ | 特等 | D10 | サグ- | なし | |
| | | ナラ | ※1等 | D13 | プレーナ | K1 | |
| | | | 2等 | | | なし | |
| | ◇JAS以外の製材： ・下表による（寸法は図示） ・図示 ・ | | | | | | |
| | 使用部位 | 樹種 | 材面の品質 | 含水率 | 寸法 | 防腐防蟻処理 | 備考 |
| | 桧 | ※A種 | 15% | 図示 | | | |
| | 杉 | B種 | 18% | 図示 | | | |
| | 松 | | 20% | | | | |
| ◎造作用集成材 接着剤のホルムアルデヒド放散量： ※F☆☆☆☆ ・F☆☆☆ ・ | | | | | | | |
| ・JASによる造作用集成材： 【 ・下表による（寸法は図示） ・図示 ・ 】 | | | | | | | |
| ・JAS以外の造作用集成材： 【 ・下表による（寸法は図示） ・図示 ・ 】 | | | | | | | |
| 使用部位 | 仕上げ | 樹種 | 見付材 | | 区分等級 | 備考 | |
| | 仕上有 | | 面 | 品質 | 1等 | | |
| | 未仕上 | | | | 2等 | | |
| | 塗装 | | 4面 | | | | |
| ・JASによる化粧ばり造作用集成材： 【 ・下表による（寸法は図示） ・図示 ・ 】 | | | | | | | |
| ・JAS以外の化粧ばり造作用集成材： 【 ・下表による（寸法は図示） ・図示 ・ 】 | | | | | | | |
| 使用部位 | 仕上げ | 樹種 | 見付材 | | 区分等級 | 備考 | |
| | 仕上有 | 心材 | 化粧材/厚さ | 面 | 品質 | 1等 | |
| | 未仕上 | | | | 2等 | | |
| | 塗装 | | | 4面 | | | |
| ・JASによる化粧ばり構造用集成材： 【 ・下表による（寸法は図示） ・図示 ・ 】 | | | | | | | |
| ・JAS以外の化粧ばり構造用集成材： 【 ・下表による（寸法は図示） ・図示 ・ 】 | | | | | | | |
| 使用部位 | 強度等級 | 樹種 | 見付材 | | 区分等級 | 備考 | |
| | E190-F615 | | 面 | 品質 | 1等 | | |
| | E105-F345 | | | | 2等 | | |
| | E65-F255 | | 4面 | | | | |
| ◎造作用単板積層材 接着剤のホルムアルデヒド放散量： ※F☆☆☆☆ ・F☆☆☆ ・ | | | | | | | |
| ・JASによる造作用単板積層材： 【 ・下表による（寸法は図示） ・図示 ・ 】 | | | | | | | |
| ・JAS以外の造作用単板積層材： 【 ・下表による（寸法は図示） ・図示 ・ 】 | | | | | | | |
| 使用部位 | 含水率 | 仕上げ | 表面の品質 | 防腐防蟻処理 | 備考 | | |
| | ※14% | 仕上有 | 1等 | なし | 天然木化粧加工 | | |
| | | 仕上有 | 2等 | | 塗装加工 | | |
| | | 未仕上 | 3等 | | | | |

| 章 | 項目 | 特記事項 | | | | | |
|--------------|--|----------------------|-------------|---------|--------|-------------|-----------|
| 6章 内装改修工事 | ◎床張り用合板等 接着剤のホルムアルデヒド放散量： ※F☆☆☆☆ ・F☆☆☆ ・ | | | | | | |
| | ◇JASによる普通合板 | 使用部位 | 表板樹種名 | 厚さ(mm) | 接着の程度 | 板面の品質 | 等級・処理・寸法等 |
| | | | ツツ | ※5.5 | ※1類 | ※2等 | ・図示 |
| | | | シ | 9 | 2類 | 1等 | |
| | | | | 12 | | ※C-D | |
| | ◇JASによる構造用合板 | | | | | | |
| | 使用部位 | 表板樹種名 | 等級 | 接着の程度 | 板面の品質 | 処理・寸法等 | |
| | 各室床下地捨て張り | 針葉樹 | 1級 | 特類 | A-B | F☆☆☆☆/防虫処理材 | |
| | | シ | 2級 | 1類 | B-C | | |
| | | ナラ | | | D-D | | |
| | ◇パーティクルボード | | | | | | |
| | 使用部位 | 厚さ(mm) | 曲げの区分 | 接着の区分 | 難燃性区分 | 等級・処理・寸法等 | |
| | | ※15 | | | ※13P/M | ・図示 | |
| | | 18 | | | | | |
| | ◇構造用パネル 曲げ等級： ・1級 ・2級 ・3級 ・4級 厚み： ・図示 ・25mm ・ 接着剤のホルムアルデヒド放散量： ※F☆☆☆☆ ・F☆☆☆ ・ 接着剤のホルムアルデヒド放散量： ※F☆☆☆☆ ・F☆☆☆ ・ ◎薬剤の加圧注入による防腐・防蟻処理 | | | | | | |
| | 5.3 接合具等 | 適用部位 | 性能区分 | | 備考 | | |
| | 5.4 木レガ | | ・K2 ・K3 ・K4 | | | | |
| | 5.5 防腐・防蟻 ・防虫処理 | | ・K2 ・K3 ・K4 | | | | |
| | 加圧注入用木材のインサイジング： ・適用する ・摘要しない 薬剤の塗布による防腐・防蟻処理の方法： ※標準仕様書による ・ ボード原料接着剤への薬剤混入による防腐・防蟻処理の方法： ・ | | | | | | |
| | ◎防虫処理 木材の防虫処理： ・ 樹種： ※下表を標準とし変更する場合は、事前に監督員の承諾を得る事。 | | | | | | |
| 5.6~5.9 | 使用箇所 | 材種 | | | | | |
| | ・RC造等の内部間仕切 | ・間仕切軸組 | | ※杉 ・ | | | |
| | 軸組及び床組 | ・床組 | | ※杉又は松 ・ | | | |
| | ・窓、出入口、その他 | ・吊元枠、水掛かり の下枠及び敷居 | | ・桧 ・ | | | |
| | ・床板張り | ・縁甲板、上がり框 | | ※桧 ・ | | | |
| | ・壁及び天井下地 | ※杉又は松 ・ | | | | | |
| 5.* 堅木 | 樹種： ・ナラ ・ケヤ ・ササ ・クリ ・シロ | | | | | | |
| 5.* 銘木 | 使用箇所： ・ 種別： ・真物 ・貼物 樹種： ・ 使用箇所： ・ | | | | | | |
| 6.2 材料 | 6. 軽量鉄骨天井下地 種類： ※標準仕様書表6.6.1による ・ | | | | | | |
| 6.3 形式及び寸法 | 屋外の野縁受け、吊りボルト、インサートの間隔： ・≒@900mm ・ 屋外の野縁の間隔： ※標準仕様書表6.6.2による ・ | | | | | | |
| 6.4 工法 | あと施工アンカーの引抜き試験： ・行わない ・行う 試験法： ・標準仕様書6.6.4(a)(3)による ・図示 ・ 屋外の引抜き試験の箇所： ・図示 ・屋内と同等程度 ・ 切断された天井下地の補強方法： ・図示 屋外の軒天井、ピロティータ井の補強： ・図示 ・ ・天井内配管類及びダクト等により、野縁受けを吊れない場合には、野縁受けの断面を大きくするか又は補強用チャンネル、アングル等を用いて十分補強を行う。 ・吊りボルトは配管類及びダクト等とは絶縁して取り付ける。 | | | | | | |

| 章 | 項目 | 特記事項 | | | |
|---|---|---|--------------|------------------|--------------|
| 6章 内装改修工事 | ⑦ 形式及び寸法 | 7. 軽量鉄骨壁下地 種類： ・50形 ○65形 ・90形 ・100形 ・ スタッドの高さが5mを超える場合： ・図示 ・ | | | |
| | ⑧ 材料 | ⑧ ビニル床シート、ビニル床タイル及びゴム床タイル張り ビニル床シートの材料： ・図示 ・下表による ・ | | | |
| | | 種類 | 記号 | 色柄 | 厚さ(mm) |
| | | ○発泡砲層のないビニル床シート | ※FS ・NS | ※無地 ・マブル | ※2.3 ・2.5 |
| | | ・発泡層のあるビニル床シート (クッションフロア) | ・D0 | ・ | ※2.3 ・3.5 |
| | | ビニル床タイル、ゴム床タイルの材料： ・図示 ・下表による ・ | | | |
| | | 種類 | | | 厚さ(mm) |
| | | ・コンクリート床タイル | 半硬質(CT) | ※2.0 ・ | |
| | | ・コンクリート床タイル | 軟質(CTS) | ※2.0 ・ | |
| | | ・モジュラービニル床タイル(HT) | | | ※2.0 ・ |
| | | ・ゴム床タイル | ・無地 ・マブル | ・4.0 ・ ・4.0 ・ | |
| | 接着剤のホルムアルデヒド放散量： ※F☆☆☆☆ ・F☆☆☆ ・ ・帯電防止床シート張り ・帯電防止床タイル貼り 種類： ・ 性能： ・体積抵抗値(1.0x10 ⁹ Ω) ・ 厚さ： ・2.0mm ・4.0mm ・4.5mm ・ ・視覚障害者用床タイル張り 種類： ・合成ゴム貼付用 ・合成ゴム埋込用 ・合成ゴム裏面CON ・せっ器質タイル ・コンクリート 厚み： ・2mm ・15mm ・20mm ・30mm ・ ・耐動荷重性床シート張り： 種類() 厚さ() ・ビニル幅木の厚み： ※1.5mm以上 ・ ・ビニル幅木の高さ： ※60mm ・100mm ・ 下地の工法： ※モルタル塗り下地 ・木造下地 ・図示 ・ 熱溶接工法： ○適用する ・適用しない | | | | |
| | ⑨ 工法 | 9. カーペット敷き ◎織じゅうたん 種別： ・A種 ・B種 ・C種 パイル形状： ・カットパイル ・ループパイル ・カット/ループ併用 色柄： ・無地 ・柄物 帯電性の適用： ・適用しない ・適用する【人体帯電圧： ※3kV以下 ・】 | | | |
| | | ◎タフテッドカーペット パイル形状： ・ループ ・カット ・ パイル長： ・図示 ・ mm | | | |
| | | ◎ニードルパンチカーペット 厚さ： ・4mm ・7mm | | | |
| | | ◎タイルカーペット | | | |
| | | パイル形状 | 種類 | 寸法(mm) | 総厚さ(mm) |
| | | ※第1種ループパイル | ※第1種 ・第2種 | ※500x500 ・ | ※6.5 ・ |
| | | ・カットパイル | | | |
| | | ・カット/ループ併用 | | | |
| ◎下敷き材 下敷き材： ※反毛フェルト第2種2号(呼厚8mm) ・ 接着剤のホルムアルデヒド放散量： ※F☆☆☆☆ ・F☆☆☆ ・ | | | | | |

| | | | | | | | | | | | | |
|----|------|--------------------|--|--|----|--------------------|----|----|-------|---------|-------|------|
| 特記 | 工事名称 | 上野西小学校屋内運動場大規模改修工事 | | | 承認 | 検閲 | 設計 | 製図 | 作図年月日 | 2019.03 | 図面No. | A-05 |
| | 図面名称 | 特記仕様書(5) | | | 縮尺 | A2 S=NS A3 S=NS | | | 訂正年月日 | | | |

| 章 | 項目 | 特記事項 | | | | 章 | 項目 | 特記事項 | | | | 章 | 項目 | 特記事項 | | | | |
|--------------|--------------|---|--|--|--|--------------|---------|--|--|--|--|--------------|----------------------|----------------------|---|--|--|--|
| 6章 内装改修工事 | 9.4 工法 | タフテッドカーペットの工法： ・グリップ工法 ・全面接着工法 ・ タイルカーペットの敷き方（平場）： ※市松敷き ・ （階段部分）： ※模様流し ・ | | | | 6章 内装改修工事 | 13.3 工法 | 材種 ・捨張り用合板 ・有孔合板 ・天然木化粧合板 ・特殊加工化粧合板 樹種など ・南洋材 ・針葉樹 ・シタ ・1類 ・2類 厚さ(mm) ・9 ・12 ・4 ・6 ・4.2 ・4.0 ・3.0 工法 ・A種 ※B種 ・A種 ※B種 ・A種 ※B種 ・A種 ※B種 | | | | 6章 内装改修工事 | 16.4 接着剤による陶磁器質タイル張り | タイルの種類： ・図示 ○下表による ・ | | | | |
| | 10.2 材料 | 10. 合成樹脂塗床 | | | | | 14.2 材料 | 材料のホルムアルデヒド放散量： ※F☆☆☆☆ ・F☆☆☆ ・ 普通合板の防虫処理： ※行わない ・行う 天然木化粧合板の防虫処理： ※行わない ・行う 特殊加工化粧合板の防虫処理： ※行わない ・行う 接着剤のホルムアルデヒド放散量： ※F☆☆☆☆ ・F☆☆☆ ・ せっこうボードの目地処理： ・継目処理工法 ・目透し工法 ・突付け工法 遮音シール材： ・アクリル系シーリング材 ・ジョイントセメント | | | | | 7章 塗装改修工事 | 17.2 材料 | ◎タイルの役物 使用箇所： ○出隅 ・入隅 ○幅木 ・まぐさ ・窓台 製造方法： ・接着成型品 ○一体成型品 タイルの見本焼き： ・行う ○行わない タイルの試験張り： ・行う ○行わない 壁タイル張り工法： ・改良積上張り ○接着張り | | | |
| | 10.3 工法 | 種類 ・弾性ウレタン塗床材 ※平滑 ・防滑 ・つや消し ・エポキシ樹脂塗床材 ・薄膜流し展べ ・厚膜流し展べ： ※平滑 ・防滑 ・樹脂エポキシ： ・平滑 ・防滑 備考 | | | | | 14.3 施工 | 14. 壁紙張り 防火性能の指定： ・下表による ・図示 ・ | | | | | | 17.2 材料 | 17. セルフレベリング材塗り 品質： ・セメント系 ・せっこう系 ・ 厚さ： ・10mm ・図示 | | | |
| | 11.2 材料 | 11. フローリング張り | | | | | 15.3 材料 | 15. モルタル塗り 既製目地： ・適用 ・不適用 既製目地の形状寸法等： ・図示 ・ 床の目地： ・設ける ・設けない 工法： ※押し目地 ・切り目地 ・ | | | | | | 17.2 材料 | 1. 一般事項 塗料の防火材料の指定： ・図示 ・無 ・有（ | | | |
| | 11.3~11.5 工法 | 種類 ・フローリングボード1等 ※ナ ・フローリングブロック1等 ※ナ ・モザイクカーペット1等 ※ナ ・弾性モザイクカーペット ※ナ ・複合フローリング ※ナ 材種 ・ナ ・ナ ・ナ 工法 ・釘留め工法（根太張） ・釘留め工法（直張り） ・接着工法 ・釘留め工法（根太張） ・釘留め工法（直張り） ・接着工法 ・釘留め工法（根太張） ・釘留め工法（直張り） ・接着工法 形式寸法等(mm) LxWx t ・500(L)x75(W)x15(t) 以上 ・303x303(L)x15(t) 以上 厚さ： ・6 ・7 ・8 ・A種 ・B種 ※C種 ・A種 ・B種 ※C種 ・A種 ・B種 ※C種 | | | | | 15.6 工法 | 16.3 セメントモルタルによる陶磁器質タイル張り タイルの種類： ・図示 ・下表による ・ | | | | | | 17.2 材料 | ② 下地調整 塗装面の種類 種別 ○ 木部（不透明塗料塗り部） ・RA種 ※RB種 ・RC種 木部（透明系塗料塗り部） ・RA種 ※RB種 ・RC種 ○ 鉄鋼面 ○ RA種 ※RB種 ・RC種 ○ 亜鉛メッキ鋼面 ・RA種 ※RB種 ・RC種 ○ モルタル、プaster ・RA種 ※RB種 ・RC種 ○ コンクリート、ALCパネル ・RA種 ※RB種 ・RC種 ○ 押出成形セメント板 ・RA種 ・RB種 ・RC種 ○ せっこうその他のボード 継目処理工法の場合： ・RA種 ※RB種 ・RC種 その他の場合： ・RA種 ※RB種 ・RC種 | | | |
| | 11.6 現場塗装仕上げ | 12. 畳敷き 種別： ・A種 ・B種 ・C種 ・D種（・KT-I ・KT-II ・KT-III ・KT-K ・KT-N） | | | | | 16.3 工法 | 16.3 セメントモルタルによる陶磁器質タイル張り タイルの種類： ・図示 ・下表による ・ | | | | | | 17.2 材料 | ③ 鉄鋼面錆止め塗料塗り ○ 亜鉛メッキ鋼面屋外： ※A種 ・B種 ・C種 亜鉛メッキ鋼面屋内： ※A種 ・B種 ・C種 亜鉛メッキ鋼面EPG塗装下地： ・A種 ・B種 ※C種 鉄鋼面見え掛り部分新規塗り工法： ※A種 ・B種 ・C種 鉄鋼面見え隠れ部分新規塗り工法： ・A種 ※B種 ・C種 ○ 鉄鋼面塗替え部分工法： ・A種 ・B種 ※C種 | | | |
| | 12.2 材料 | 13. せっこうボードその他ボード及び合板張り | | | | | 16.3 工法 | 16.3 セメントモルタルによる陶磁器質タイル張り タイルの種類： ・図示 ・下表による ・ | | | | | | 17.2 材料 | ④ 合成樹脂調合ペイント塗り（SOP） 種別： ※1種 ・2種 木部の種別（新規外部）： ※A種 ・B種 ○ 木部の種別（新規内部）： ・A種 ※B種 木部の種別（多孔質広葉樹）： ・A種 ・B種 ○ 木部の種別（塗替え）： ・A種 ※B種 ○ 鉄鋼面の種別： ・A種 ※B種 亜鉛めっき鋼面の種別（塗替え）： ・A種 ※B種 亜鉛めっき鋼面の種別（新規）： ・A種 ※B種 | | | |
| | 13.2 材料 | 規格名称 木質系セメント板 ・木毛セメント板 ・木片セメント板 ・木毛セメント板 ・木片セメント板 記号 ・HW ・NW ・HF ・NF ・GB-R ・GB-S ・GB-F ・GB-L ・GB-D 厚さ(mm) ・25 ・50 ・9.5 ・12.5 ・9.5 ・12.5 ・12.5 ・15.0 ※9.5 ・7 ・9.5 ・12.5 ・9.5 ・12.5 ・0.8FK ・1.0FK ・6 ・8 ・10 ・6 ・8 ・10 | | | | | 16.3 工法 | 16.3 セメントモルタルによる陶磁器質タイル張り タイルの種類： ・図示 ・下表による ・ | | | | | | 17.2 材料 | 5. クリヤーラッカー塗り（CL） 種別： ・A種 ※B種 | | | |
| | 13.3 工法 | ・ケイ酸カルシウム板(タイプ2) ・パーティクルボード繊維板 ・火山性ガラス質複層板(VSボード) 材料のホルムアルデヒド放散量： ※F☆☆☆☆ ・F☆☆☆ ・ ◎合板 材種 ・難燃合板 ・普通合板 樹種など 生地のまま又は透明塗料塗りの場合 ・ラワン 不透明塗料塗りの場合 ・シタ【・1級・2級】 ・1類 ・2類 厚さ(mm) ・4 ・5.5 ・6 ・4 ・5.5 ・6 工法 ・A種 ※B種 ・A種 ※B種 | | | | | 16.3 工法 | 16.3 セメントモルタルによる陶磁器質タイル張り タイルの種類： ・図示 ・下表による ・ | | | | | | 17.2 材料 | 5. クリヤーラッカー塗り（CL） 種別： ・A種 ※B種 | | | |
| | 13.3 工法 | 13.3 工法 | | | | | 16.3 工法 | 16.3 セメントモルタルによる陶磁器質タイル張り タイルの種類： ・図示 ・下表による ・ | | | | | | 17.2 材料 | 5. クリヤーラッカー塗り（CL） 種別： ・A種 ※B種 | | | |

建物概要書

工事名称 : 上野西小学校屋内運動場大規模改修工事
施設名称 : 上野西小学校 屋内運動場
工事場所 : 三重県伊賀市上野丸之内地内
敷地面積 19,246.00㎡
構造・規模 : 鉄筋コンクリート造 2階建
1階床面積 1,086.00㎡
2階床面積 380.00㎡
延床面積 1,466.00㎡

建築確認年月日 : 昭和41年2月2日
建築確認番号 : 第40 上-43号
着工年月日 : 昭和40年11月3日
工事完了年月日 : 昭和41年7月10日
使用開始日 : 昭和41年7月20日

用途地域 : 都市計画区域 第2種住居地域
(建蔽率制限60% 容積率制限200%)
防火地域 : 指定なし
その他 : 法22条地域 日影規制 なし 都市計画街路 なし
施設用途 : 平成21年国土交通省告示第15号 別添二 第(7)号 第(1)類とする。

屋根改修工事

屋根折版の塗装改修
既設屋根 折版H=88
既設塗装仕上 瀝青系塗料塗
(塗装改修工法)
高圧洗浄
錆部ケレン処理 及びプライマー塗
瀝青系塗料塗り
特記事項
・瀝青系塗料塗 三晃サンルパ-塗装 三晃金属工業㈱又は同等品

外壁改修工事(一部内壁改修工事)

コンクリート打放し面の修繕 ※部位ごとの補修方法については、必ず監理者の了解後施工に掛かること。
高圧洗浄

クラック補修について 欠損部補修について
0.2mm未満 シール工法 錆止めプライマーの上、樹脂モルタル注入工法
0.2mm~1.0mm 樹脂注入工法 面積が広範囲にわたるものについては、ホ-リマ-セメント充填工法
1.0mm~ Uカットシール材充填工法

仕上について
外部 (クラック補修範囲) 木目打放し面部分補修
(全面) 浸透性吸水防止剤+アクリルシリコン系クリア-
内部 (クラック補修範囲) 木目打放し面部分補修
(全面) アクリルシリコン系クリア-

特記事項
・木目打放し面部分補修 木目は描かず他の打放し面と色合わせを施し違和感のない仕上りとする。
・浸透性吸水防止剤 アクアヘ-ル500 菊水化学工業㈱又は同等品
・アクリルシリコン系クリア- 水系シリコン仕上 アクアヘ-ル1000 菊水化学工業㈱又は同等品

塗装改修工事

トラス スチ-ル建具 その他一般鉄部
塗装略号 : 外部DP1級 (耐候性塗料) 内部SOP (合成樹脂調合ペイント塗料)
下地調整 : RB種 塗装工程 : B種
規格 : JIS K 5658、5516 等級 : 上塗1級
特記事項 : F☆☆☆☆ 製品を使用すること。
外部DP1級 中塗り セ-ムフッ素中塗 上塗り セ-ムフッ素 関西ペ-イント販売㈱又は同等品

幕板 (鋼製) (国土交通省 公共建築改修工事標準仕様書に準拠すること。)
塗装略号 : DP1級 (耐候性塗料)
下地調整 : RA種 塗装工程 : A種
規格 : JIS K 5659 等級 : 上塗1級

ル-ハ- (外壁頂部)
塗装略号 : DP1級 (耐候性塗料)
下地調整 : RB種 塗装工程 : B種
塗装仕様 : 下塗り タ-ヘ-ン系2液系エポキシ樹脂シーラ-
中塗り 低汚染系セラミック変性タ-ヘ-ン可溶フッ素樹脂中塗塗料
上塗り 低汚染系セラミック変性タ-ヘ-ン可溶フッ素樹脂塗料
特記事項 : F☆☆☆☆ 製品を使用すること。

木毛板
塗装略号 : NAD (アクリル樹脂系非水分散型塗料塗り)
下地調整 : RB種 塗装工程 : B種
塗装仕様 : 下塗り タ-ヘ-ン系2液系エポキシ樹脂シーラ-
中塗り 特殊アクリル樹脂系つやけし塗料
上塗り 特殊アクリル樹脂系つやけし塗料
特記事項 : F☆☆☆☆ 製品を使用すること。

イントラ-ス上裏・内壁モルタル塗装面
塗装略号 : NAD (アクリル樹脂系非水分散型塗料塗り)
下地調整 : RB種 塗装工程 : B種
塗装仕様 : 下塗り タ-ヘ-ン系2液系エポキシ樹脂シーラ-
中塗り 特殊アクリル樹脂系つやけし塗料
上塗り 特殊アクリル樹脂系つやけし塗料
特記事項 : F☆☆☆☆ 製品を使用すること。

内部改修工事

塗床材 [観覧席・階段室]
厚膜型弾性ウレタン樹脂系塗床材
特記事項
・厚膜型弾性ウレタン樹脂系塗床材 カラ-トップ DL ABC商会又は同等品



[控室・指導室・更衣室]
厚膜型エポキシ樹脂系塗床材
特記事項
・厚膜型エポキシ樹脂系塗床材 ケミクリ-トE 流しのべヘ-スト工法 ABC商会又は同等品

フロ-リング [屋内運動場]
特記事項
・性能 : 緩衝効果値 (U) 15~40、硬さ (G) 100G以下、滑り抵抗係数 0.4以上

ガラス工事

既設ガラス面 全面清掃 遮熱+飛散防止機能付きガラスフィルム貼付
特記事項
・遮熱+飛散防止機能付ガラスフィルム ZH05G 帝人フロンティア 又は同等品

Table with 7 columns: 特記, 工事名称, 図面名称, 縮尺, A2 S=NS, A3 S=NS, 承認, 検閲, 設計, 製図, 作図年月日, 訂正年月日, 図面No. Content includes project name '上野西小学校屋内運動場大規模改修工事' and drawing number 'A-08'.

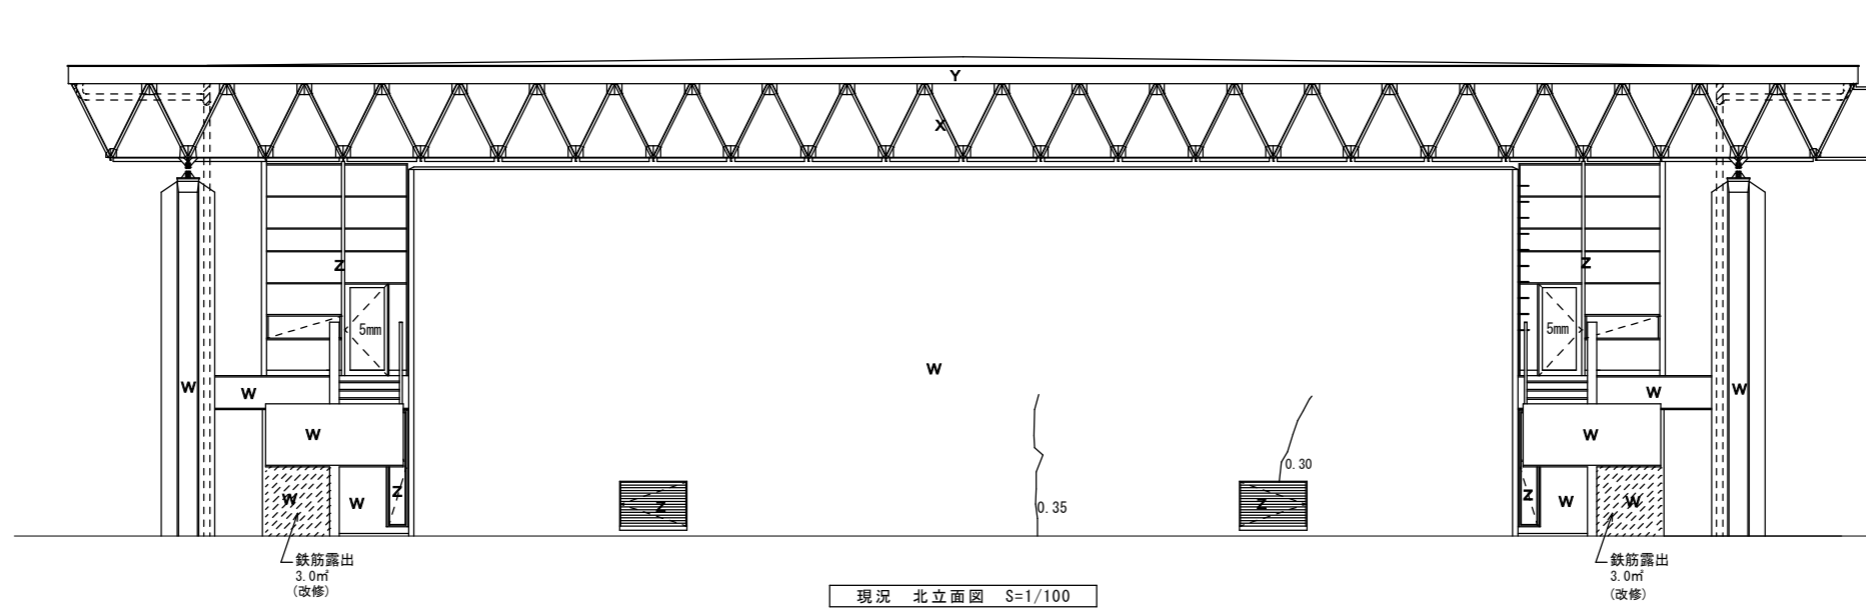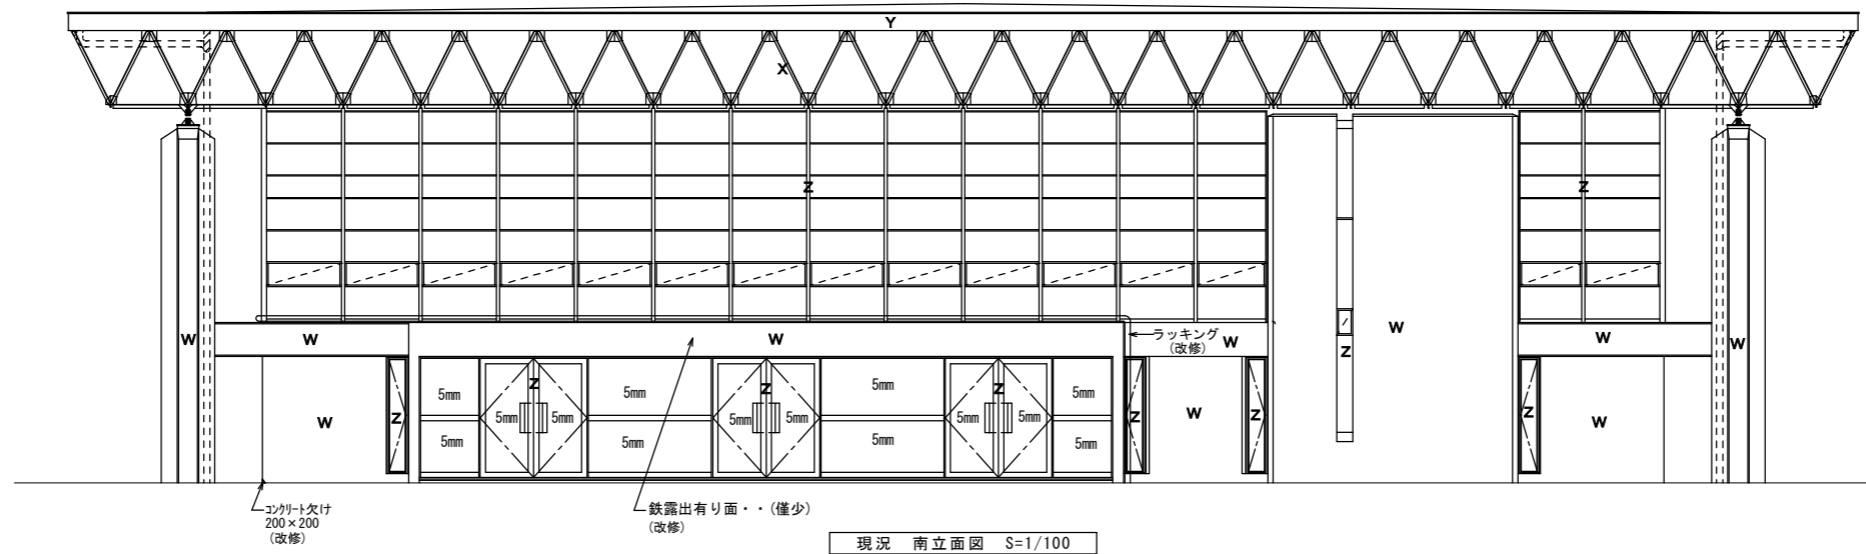


- V 遮光ガラリVPペイント→DP塗
- W コンクリート打放し→
浸透性吸水防止剤+7割シリコン系クリア塗
- X トラスSDペイント→DP塗
- Y 1.6プレートSDペイント→DP塗
- Z スチールサッシSDペイント→DP塗
特記なきガラスは3mmトーマイ
ALは7割シリコンT=4
遮熱+飛散防止機能付ガラスフィルム貼り
※5mmガラスは5mm強化ガラスに入替(フィルムは無し)


- ≡≡≡ 樋:塩ビ管 (塗改修)
- ∴∴∴ 樋:鋼管114.3Φ (塗改修)

- 0.30 クラックを示す (数字は幅) (改修)
- ▨▨▨ 鉄筋露出範囲を示す (改修)

| | | | | | | | | | | | |
|-------------------|-------------------------|----------|--|--|--|-------------|-------------|-------------|-------------|------------------|---------------|
| 特記 <hr/> <hr/> | 工事名称 上野西小学校屋内運動場大規模改修工事 | | | | | 承認 <hr/> | 検図 <hr/> | 設計 <hr/> | 製図 <hr/> | 作図年月日 2019.03 | 図面No. A-15 |
| | 図面名称 立面図1 | 縮尺 1/100 | | | | | | | | | 訂正年月日 |

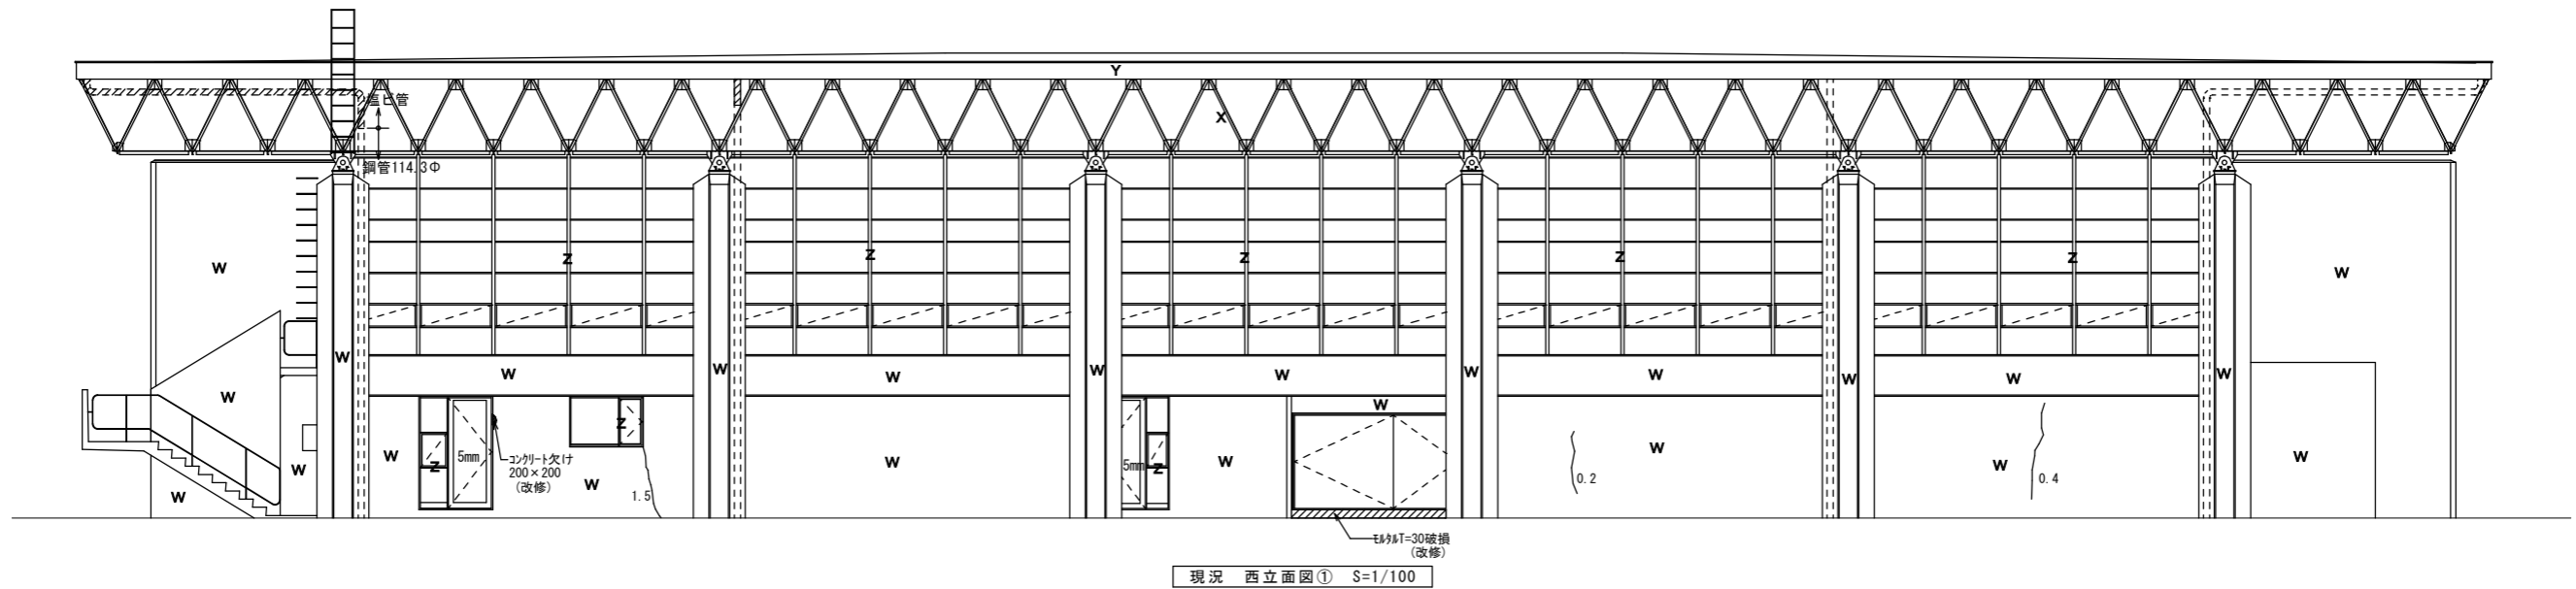

現況 西立面图① S=1/100

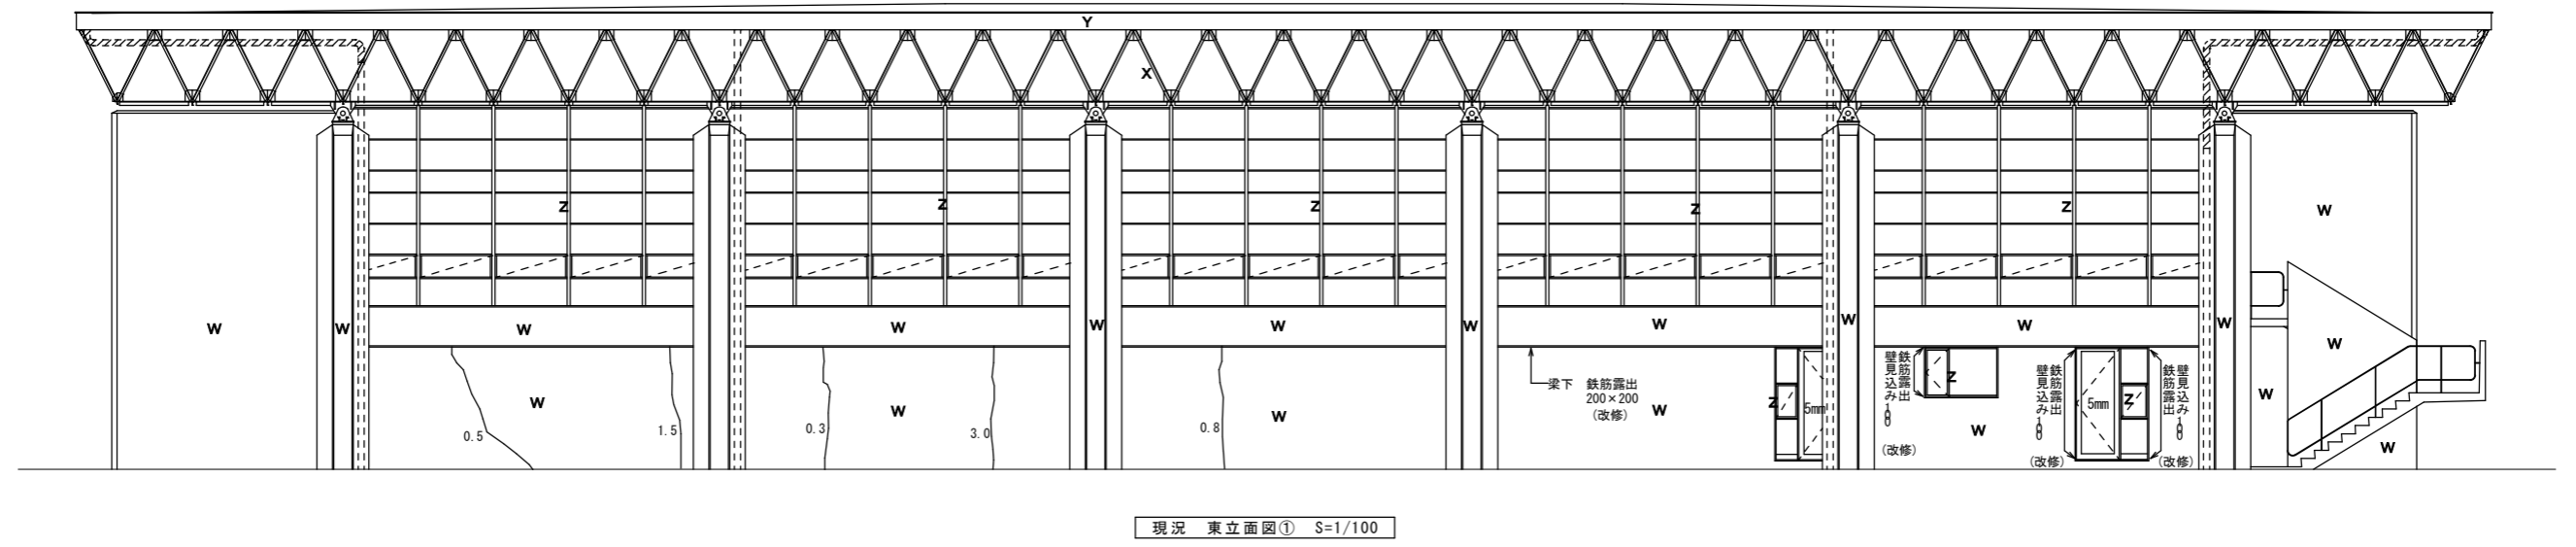



現況 東立面图① S=1/100

- V 遮光ガリVPペイント-DP塗
- W コンクリート打放し
- X トラサSDペイント-DP塗
- Y 1.6プレートSDペイント-DP塗
- Z スチールサッシSDペイント-DP塗
- 特記なきガラスは3mmトーマイ
- ALは7$mm 鉄T=4
- 遮熱・飛散防止機能付ガラスフィルム貼り
- ※5mmガラスは5mm強化ガラスに入替(フィルムは無し)

- 〃 樋: 塩ビ管 (塗改修)
- 〃 樋: 鋼管114.3φ (塗改修)

- 〃 クラックを示す (数字は幅) (改修)
- 〃 鉄筋露出範囲を示す(改修)

| | | | | | | |
|-----------|---|-----------------|--|--------------------|-----------------------------------|-------------------|
| <p>特記</p> | <p>工事名称 上野西小学校屋内運動場大規模改修工事</p> <p>図面名称 立面图2</p> | <p>縮尺 1/100</p> | | <p>承認 検図 設計 製図</p> | <p>作図年月日 2019.03</p> <p>訂正年月日</p> | <p>図面No. A-16</p> |
|-----------|---|-----------------|--|--------------------|-----------------------------------|-------------------|

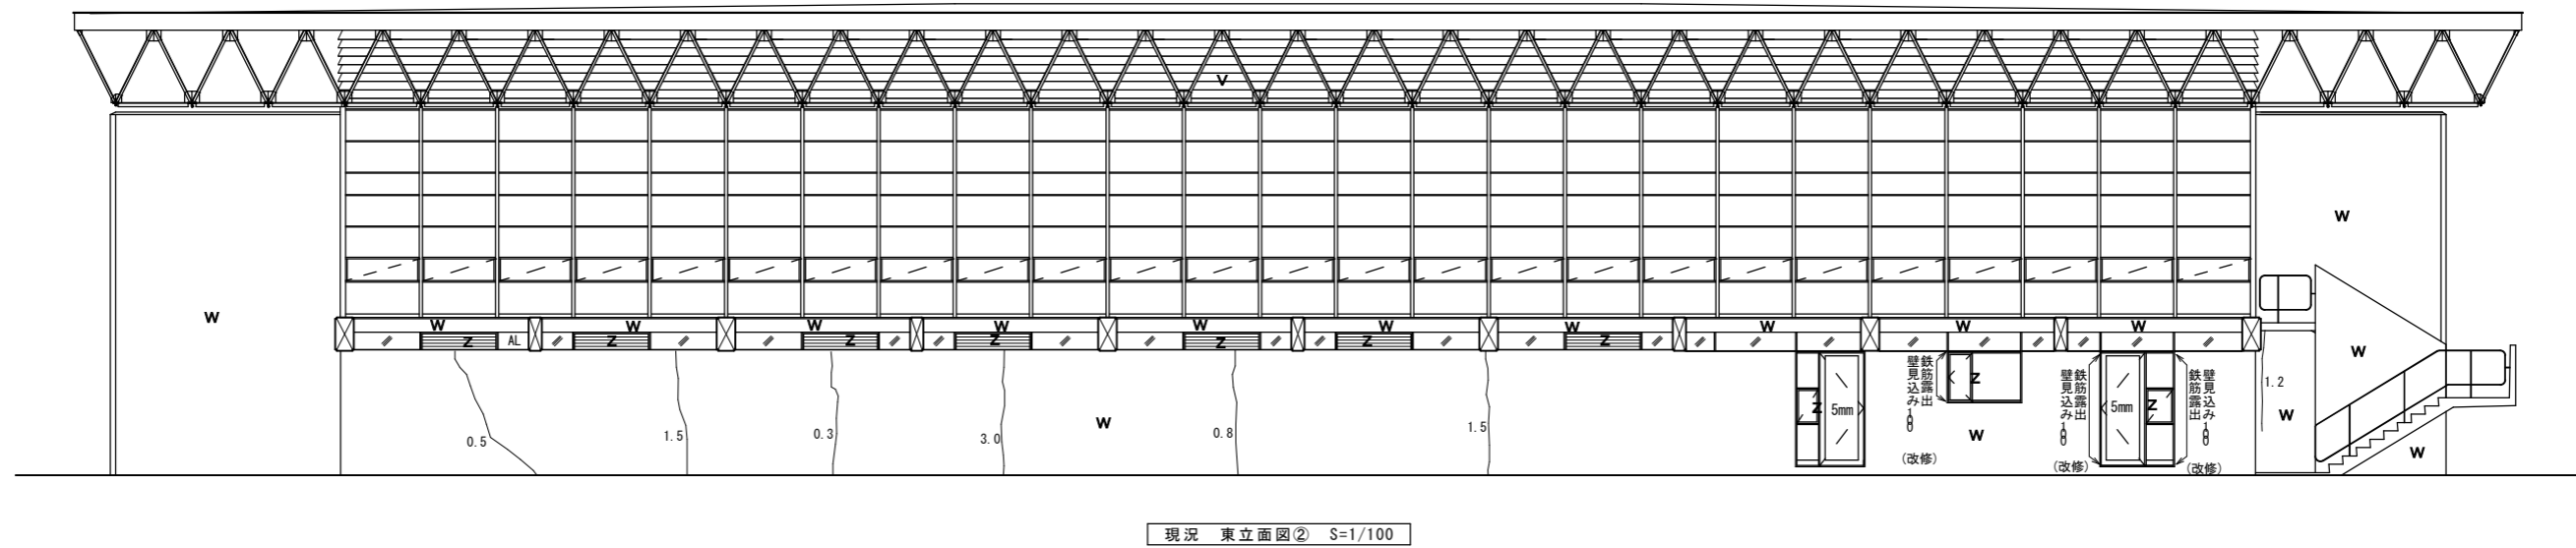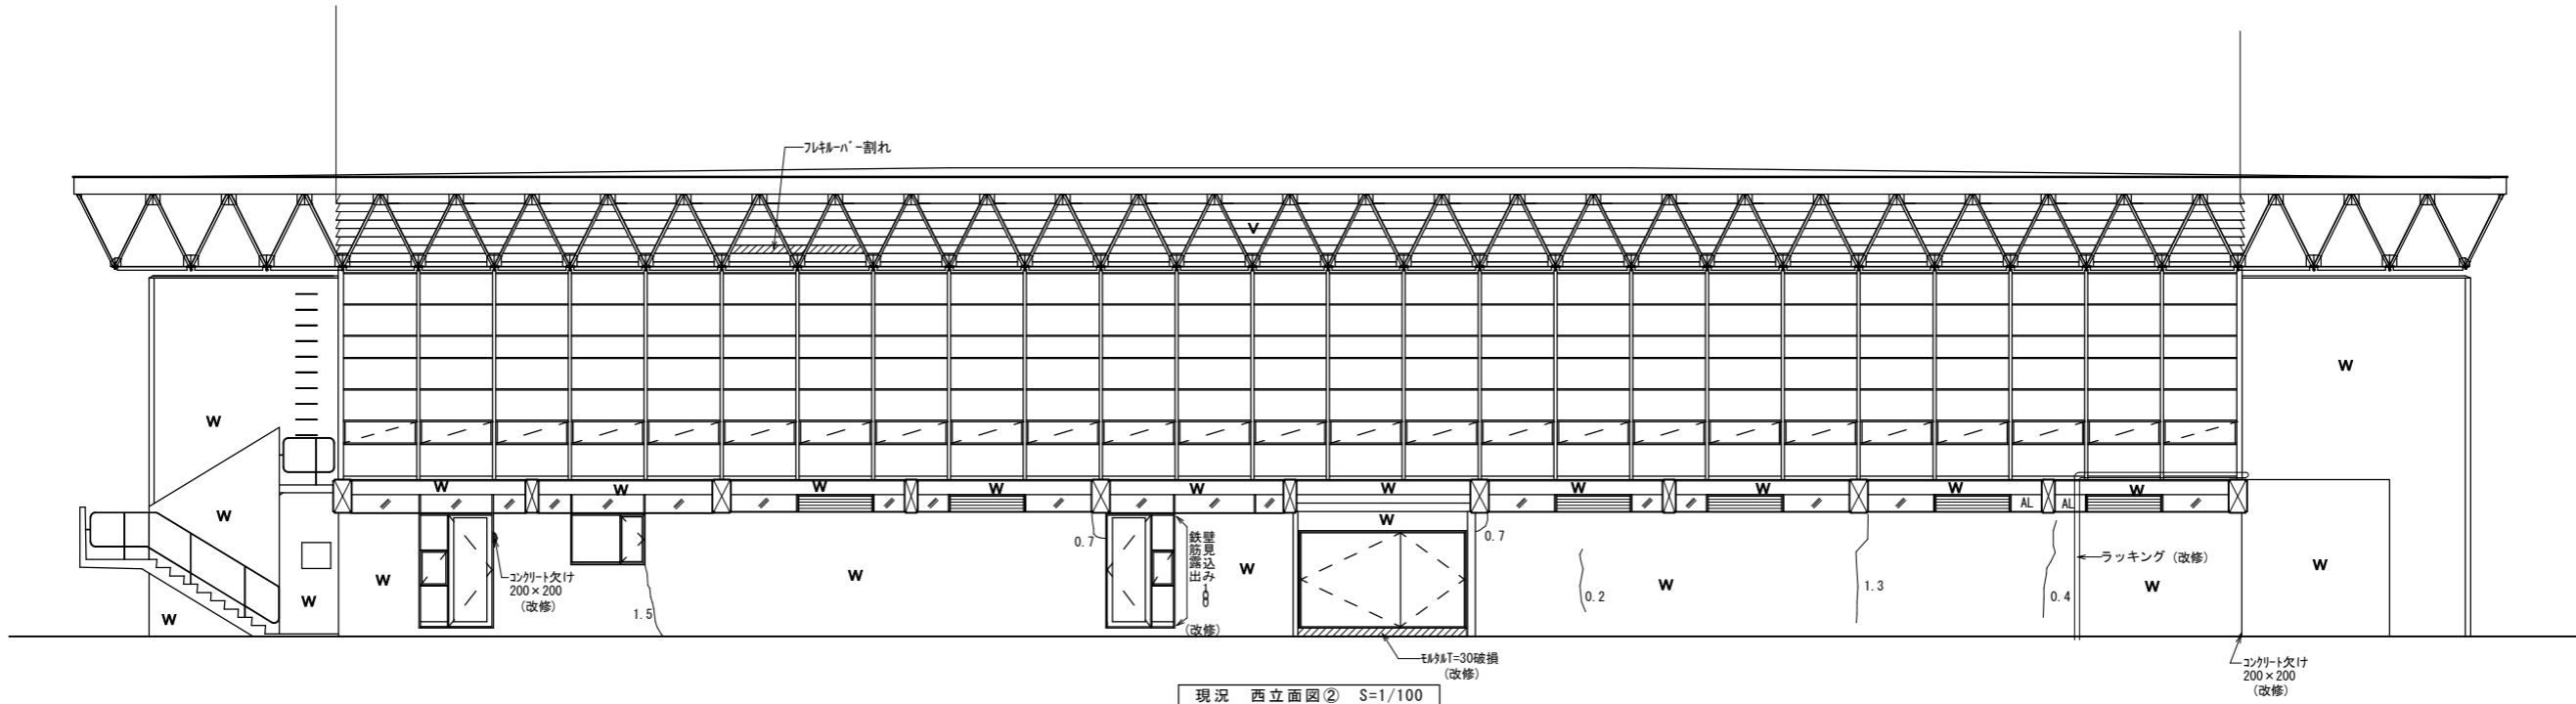


V 遮光ガリリVPペイント→DP塗
 W コンクリート打放し
 X 浸透性吸水防止剤7割リコン系7A-塗
 Y トラスSDペイント→DP塗
 Z 1.6プレートSDペイント→DP塗
 AL スチールサッシSDペイント→DP塗
 特記なきガラスは3mmトーマイ
 ALは78ミタ 枠T=4
 遮熱+飛散防止機能付ガラスフィルム貼り
 ※5mmガラスは5mm強化ガラスに入替(フィルムは無し)


{ 0.30 } クラックを示す (数字は幅) (改修)
 [] 鉄筋露出範囲を示す (改修)

| | | | | | | | | | | | | |
|----|------|--------------------|----|-------|----|----|----|----|-------|---------|-------|------|
| 特記 | 工事名称 | 上野西小学校屋内運動場大規模改造工事 | | | 承認 | 検図 | 設計 | 製図 | 作図年月日 | 2019.03 | 図面No. | A-17 |
| | 図面名称 | 立面図3 | 縮尺 | 1/100 | | | | | 訂正年月日 | | | |


現況 平面詳細図1 S=1/50

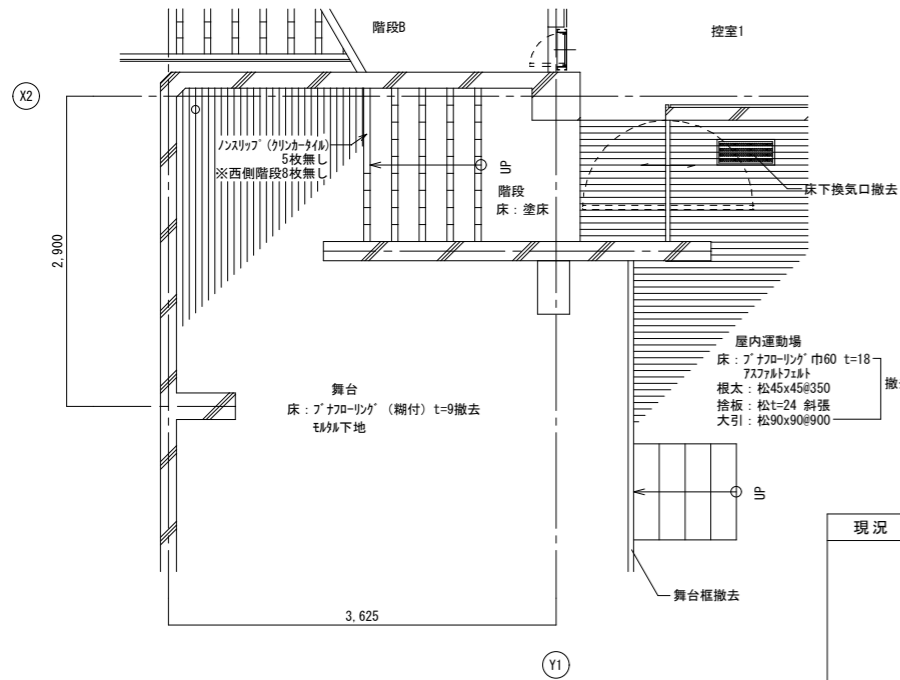


現況 舞台枠詳細図 S=1/10

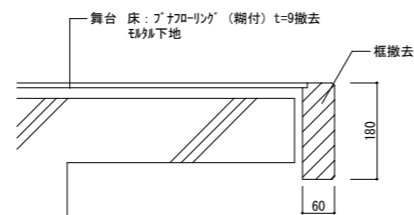

現況 平面詳細図2 S=1/50

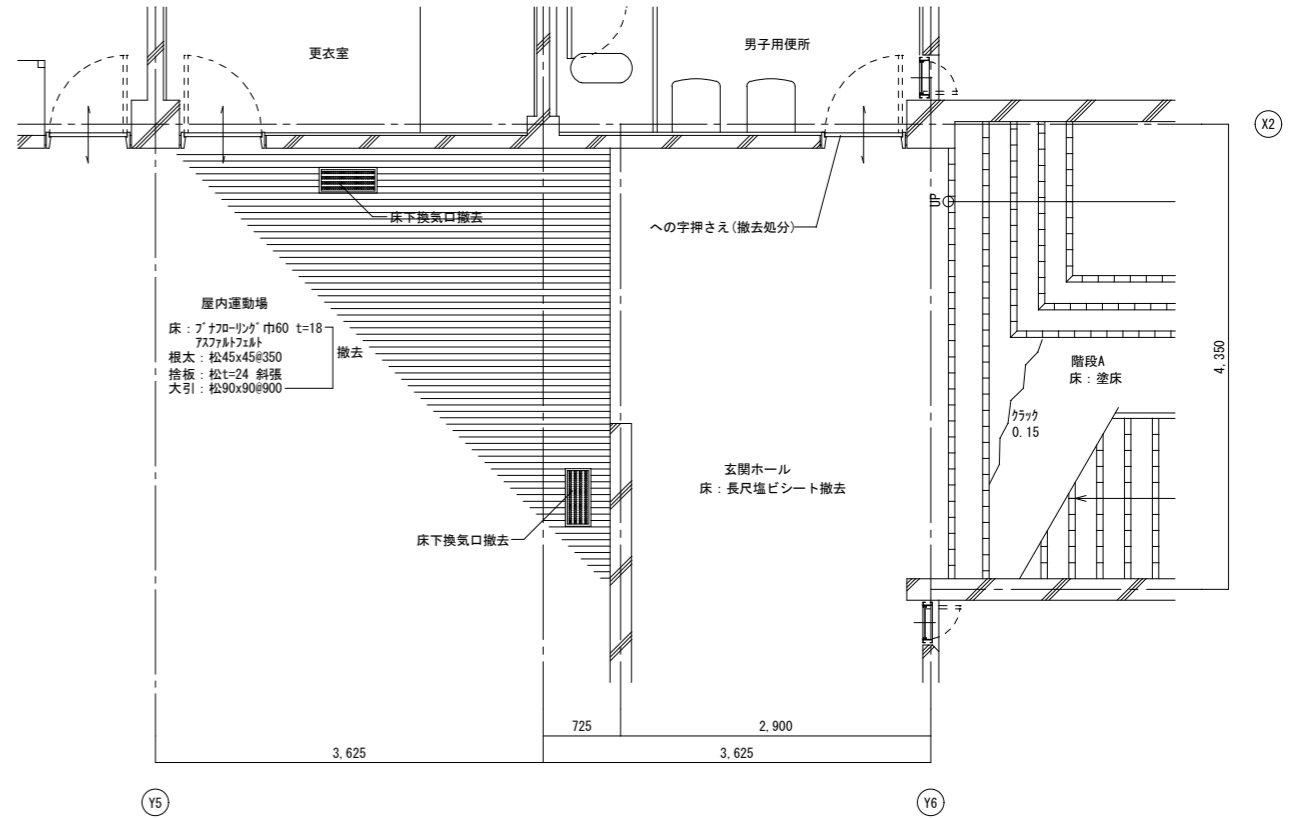

改修後 平面詳細図1 S=1/50

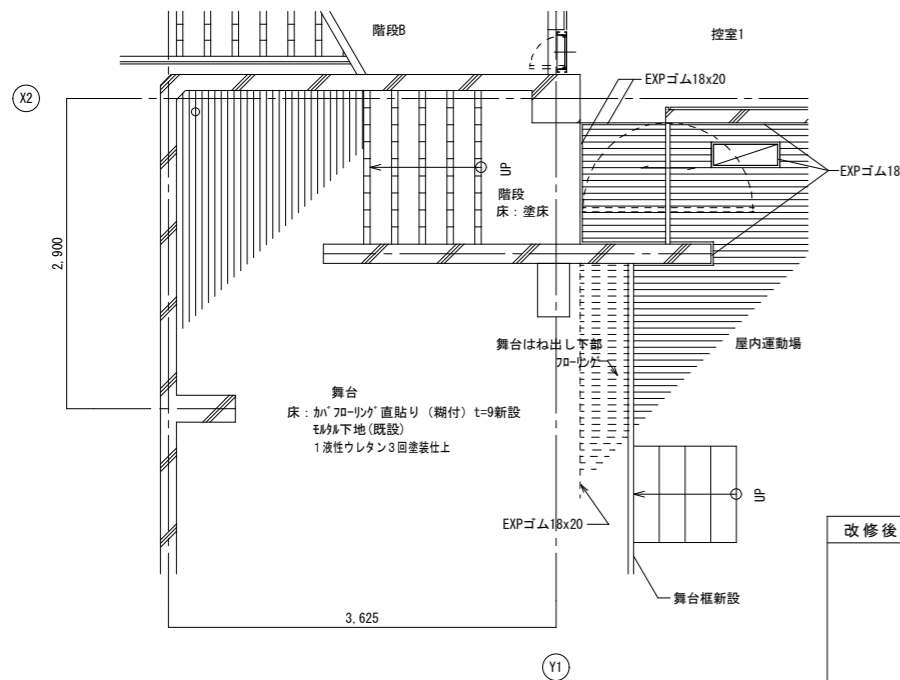


屋内運動場 鋼製床仕様 H=230


大型積層フローリング18t 普通張
表面単板カバ6mm
135×1800
1液性ウレタン3回塗装仕上
捨張針葉樹構造用合板15t F☆☆☆☆
根太 30×35×65×1.2@300
大引 ロー40×40×1.6@900
パウンドゴム 40φ×25t
周囲パウンドゴム無し
レベル調整ボルト12.7φ @900×900
エポキシ系接着剤固定

床換気口 ステンレスグレーチング
200×600 28ヶ所

改修後 舞台枠詳細図 S=1/10

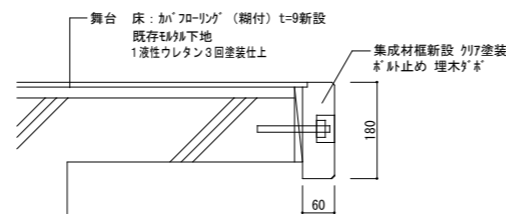

改修後 平面詳細図2 S=1/50

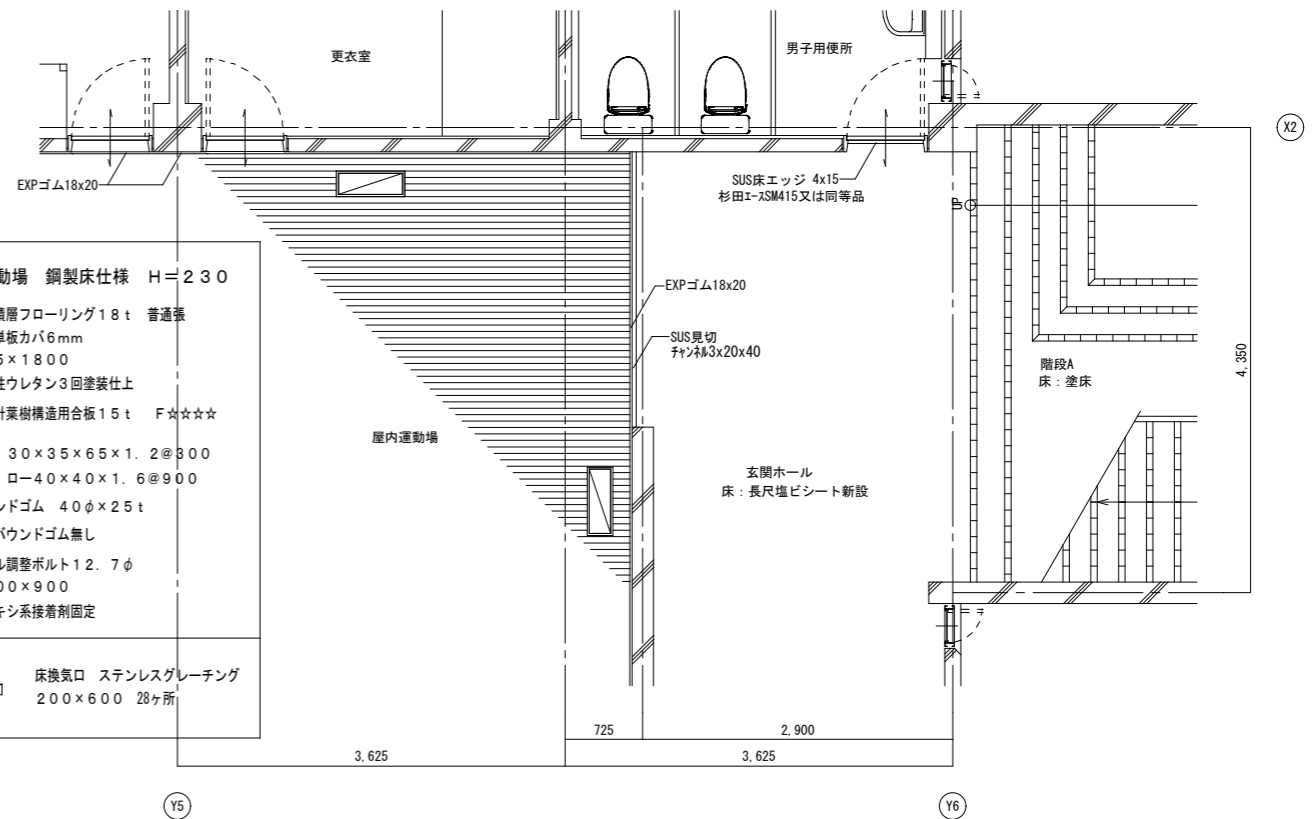

屋内運動場 鋼製床仕様 H=230

大型積層フローリング18t 普通張
表面単板カバ6mm
135×1800
1液性ウレタン3回塗装仕上
捨張針葉樹構造用合板15t F☆☆☆☆
根太 30×35×65×1.2@300
大引 ロー40×40×1.6@900
パウンドゴム 40φ×25t
周囲パウンドゴム無し
レベル調整ボルト12.7φ @900×900
エポキシ系接着剤固定



床換気口 ステンレスグレーチング
200×600 28ヶ所

特記

工事名称 上野西小学校屋内運動場大規模改修工事

図面名称 現況 改修後 平面詳細図1 屋内運動場廻り 縮尺 1/10・1/50


承認 検閲 設計 製図
作図年月日 2019.03 図面No. A-21
訂正年月日

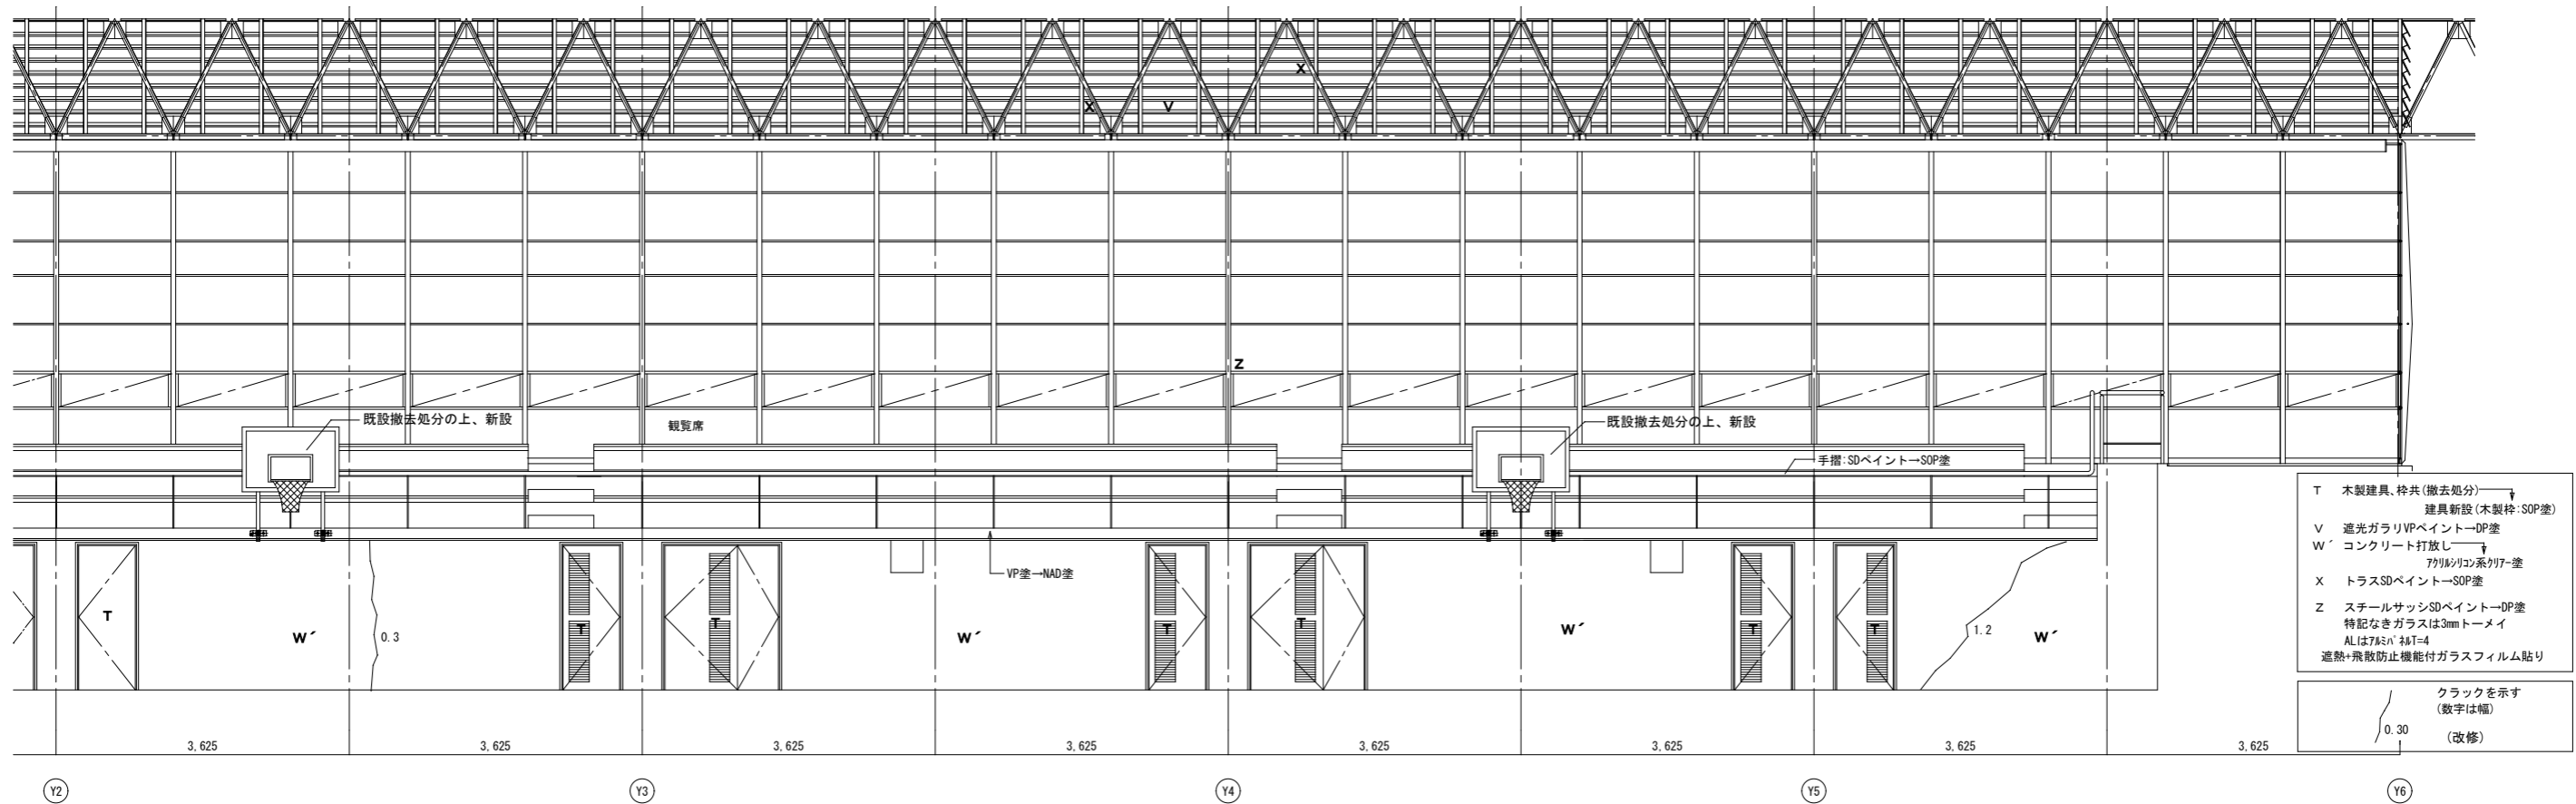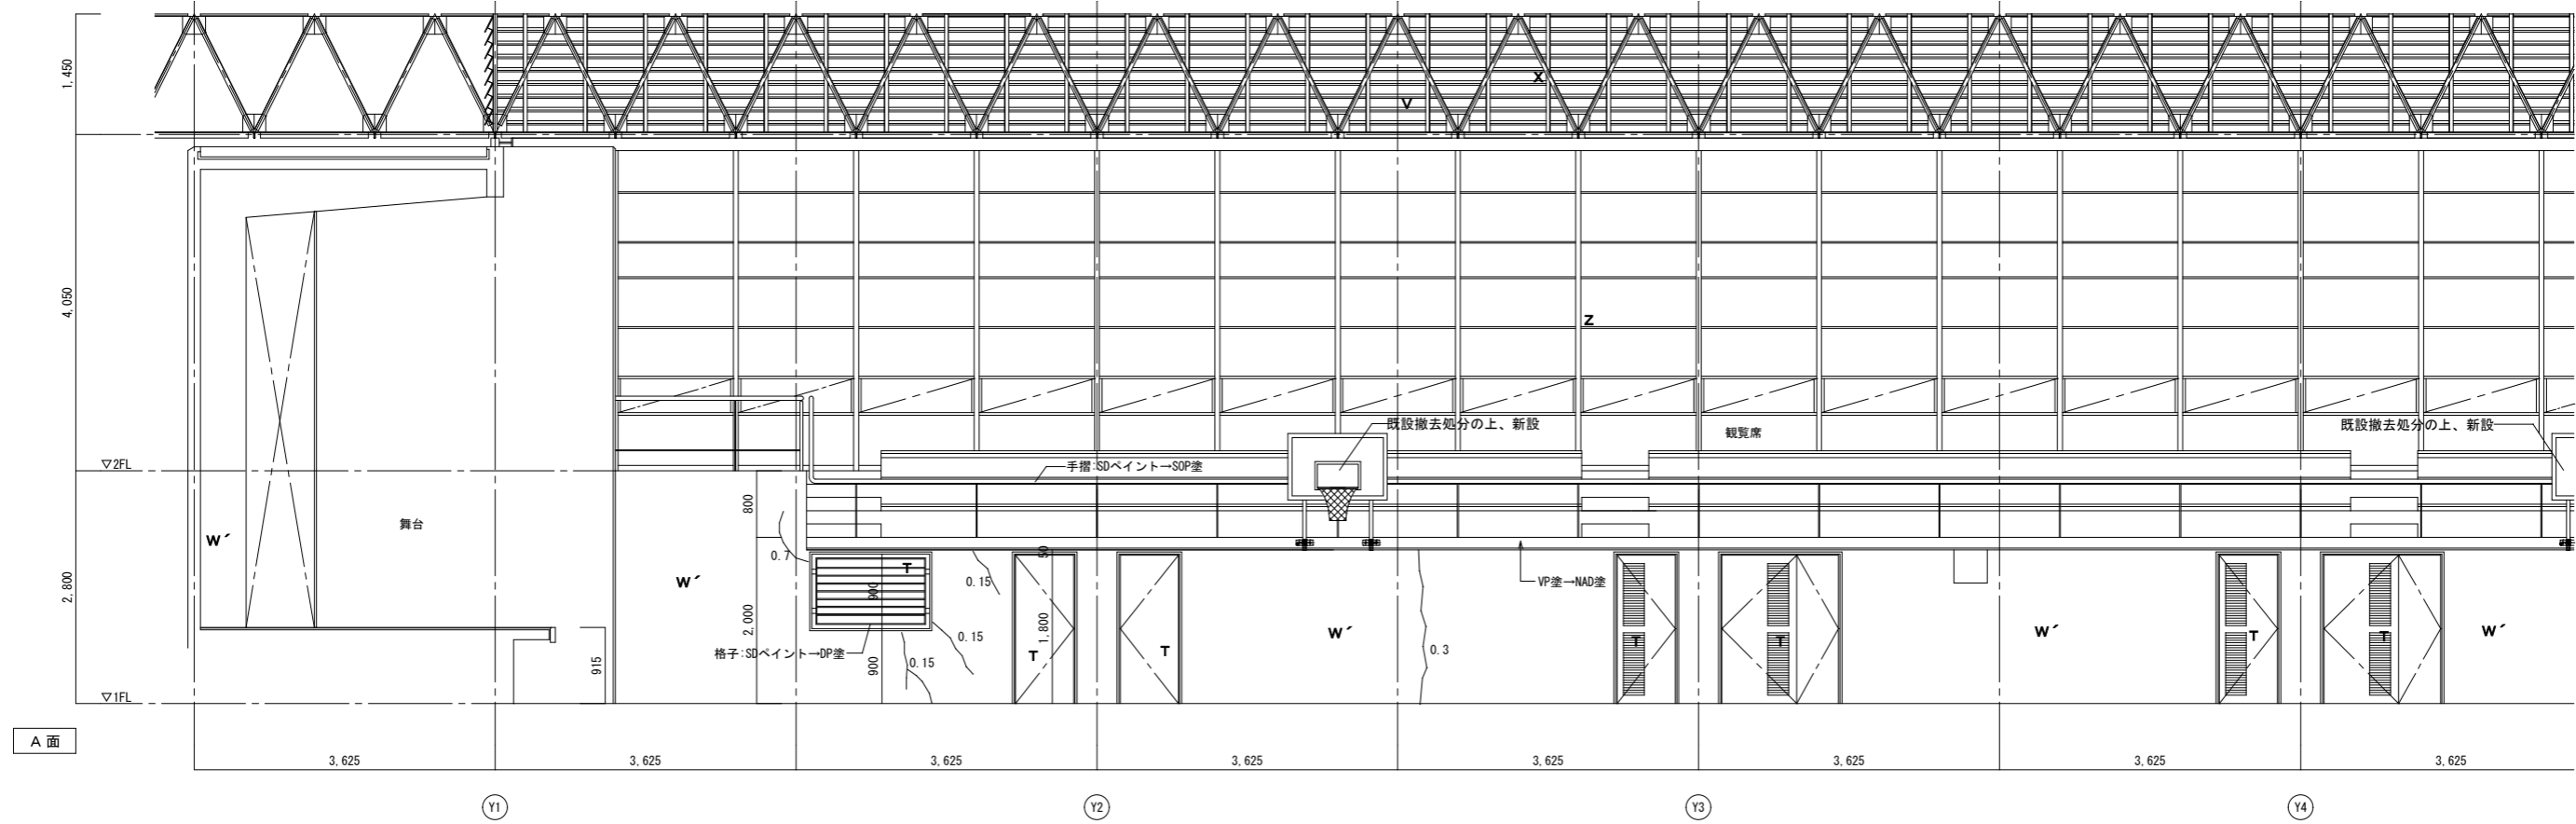


- T 木製建具、枠共(撤去処分) ↓ 建具新設(木製枠:SOP塗)
 - V 遮光ガラスVPペイント→DP塗
 - W' コンクリート打放し ↓ 7角シリコ系クリア塗
 - X トラスSDペイント→SOP塗
 - Z スチールサッシSDペイント→DP塗
特記なきガラスは3mmトーメイ
ALは7x8x1 枠T=4
遮熱+飛散防止機能付ガラスフィルム貼り
- クラックを示す
(数字は幅)
0.30
(改修)

| | | | | | | | |
|-------------------|--------------------------------|-------|----|------|----------------------|---------------------------|---------------|
| 特記 <hr/> <hr/> | 工事名称 上野西小学校屋内運動場大規模改修工事 | | | | 承認 検図 設計 製図 | 作図年月日 2019.03 訂正年月日 | 図面No. A-25 |
| | 図面名称 展開図2 | 屋内運動場 | 縮尺 | 1/60 | | | |


用具室2展開図 S=1/60

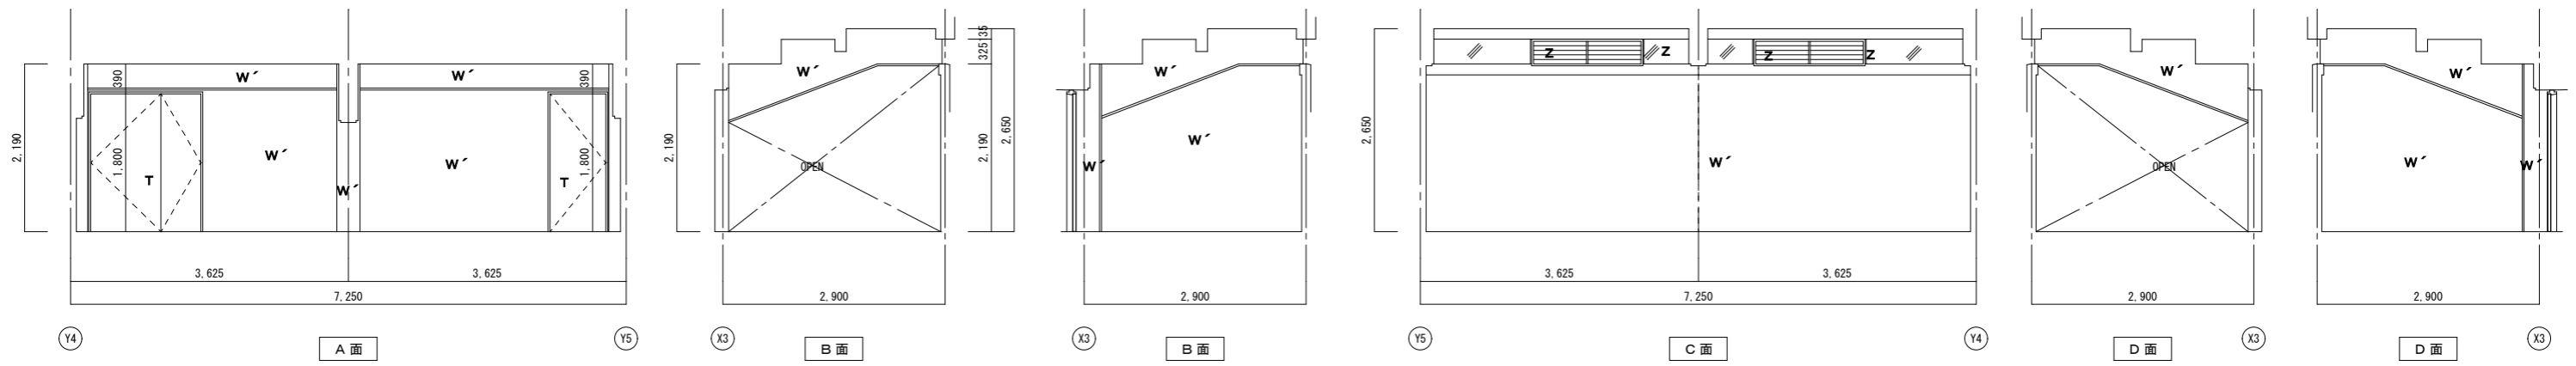

現況 更衣室展開図 S=1/60 (西面)
改修後→別紙参照

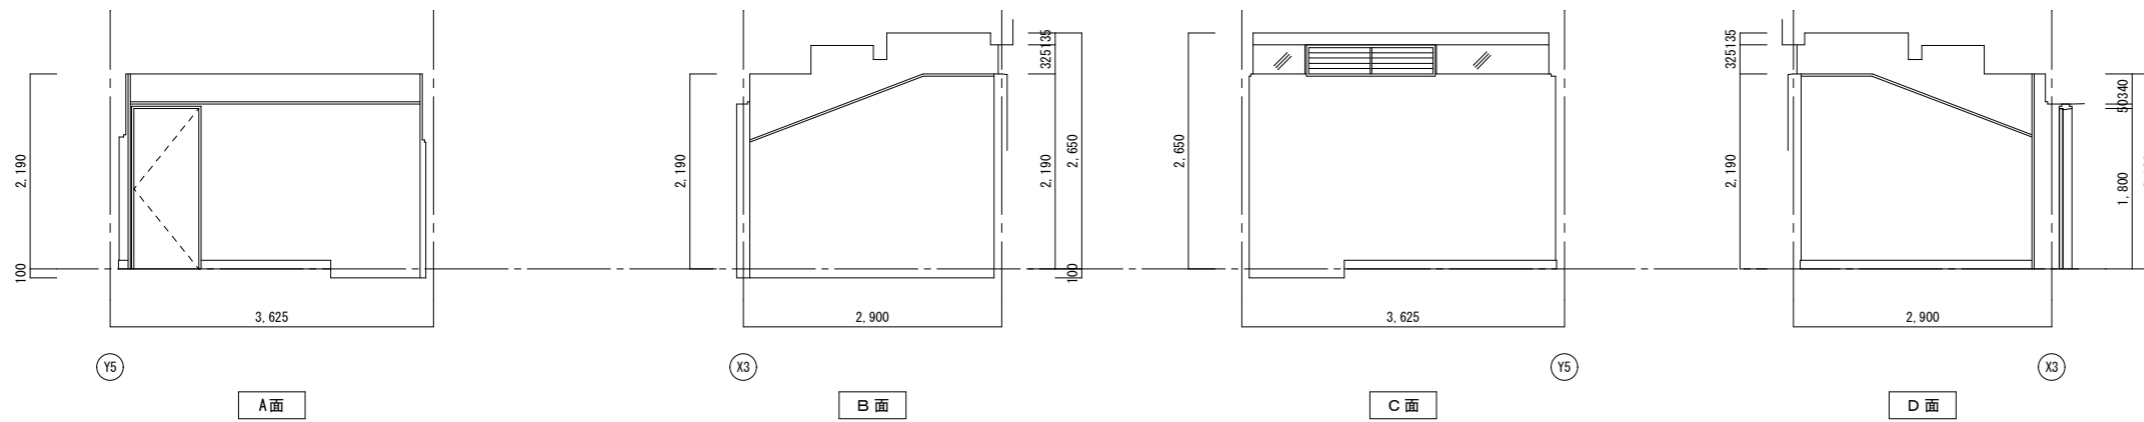


現況 女子便所展開図 S=1/60
改修後→別紙参照

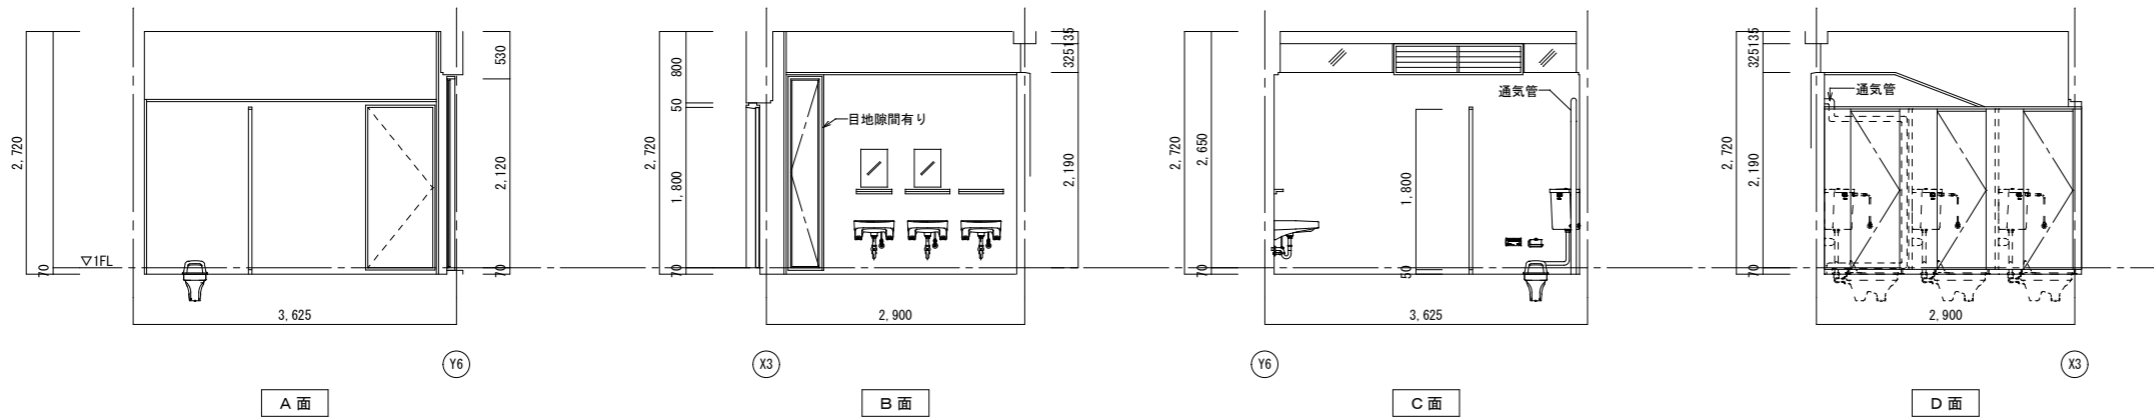


- T 木製建具、枠共(撤去処分) → 建具新設(木製枠:SOP塗)
- U 珪藻土仕上VP-NAD塗
- W' コンクリート打放し → 7列シリコ系7-塗
- Z スチールサッシSDペイント-DP塗
特記なきガラスは3mmトーマイ
ALは7&8バ 1&1=4
遮熱+飛散防止機能付ガラスフィルム貼り



| | | | | | | | |
|-----------|------------------------------------|----------------|--|--|--|--------------------------|-----------------------|
| <p>特記</p> | <p>工事名称 上野西小学校屋内運動場大規模改造工事</p> | | | | | <p>作図年月日 2019.03</p> | <p>図面No. A-30</p> |
| | <p>図面名称 展開図7 用具室2 (現況)更衣室・女子便所</p> | <p>縮尺 1/60</p> | | | | | <p>訂正年月日</p> |

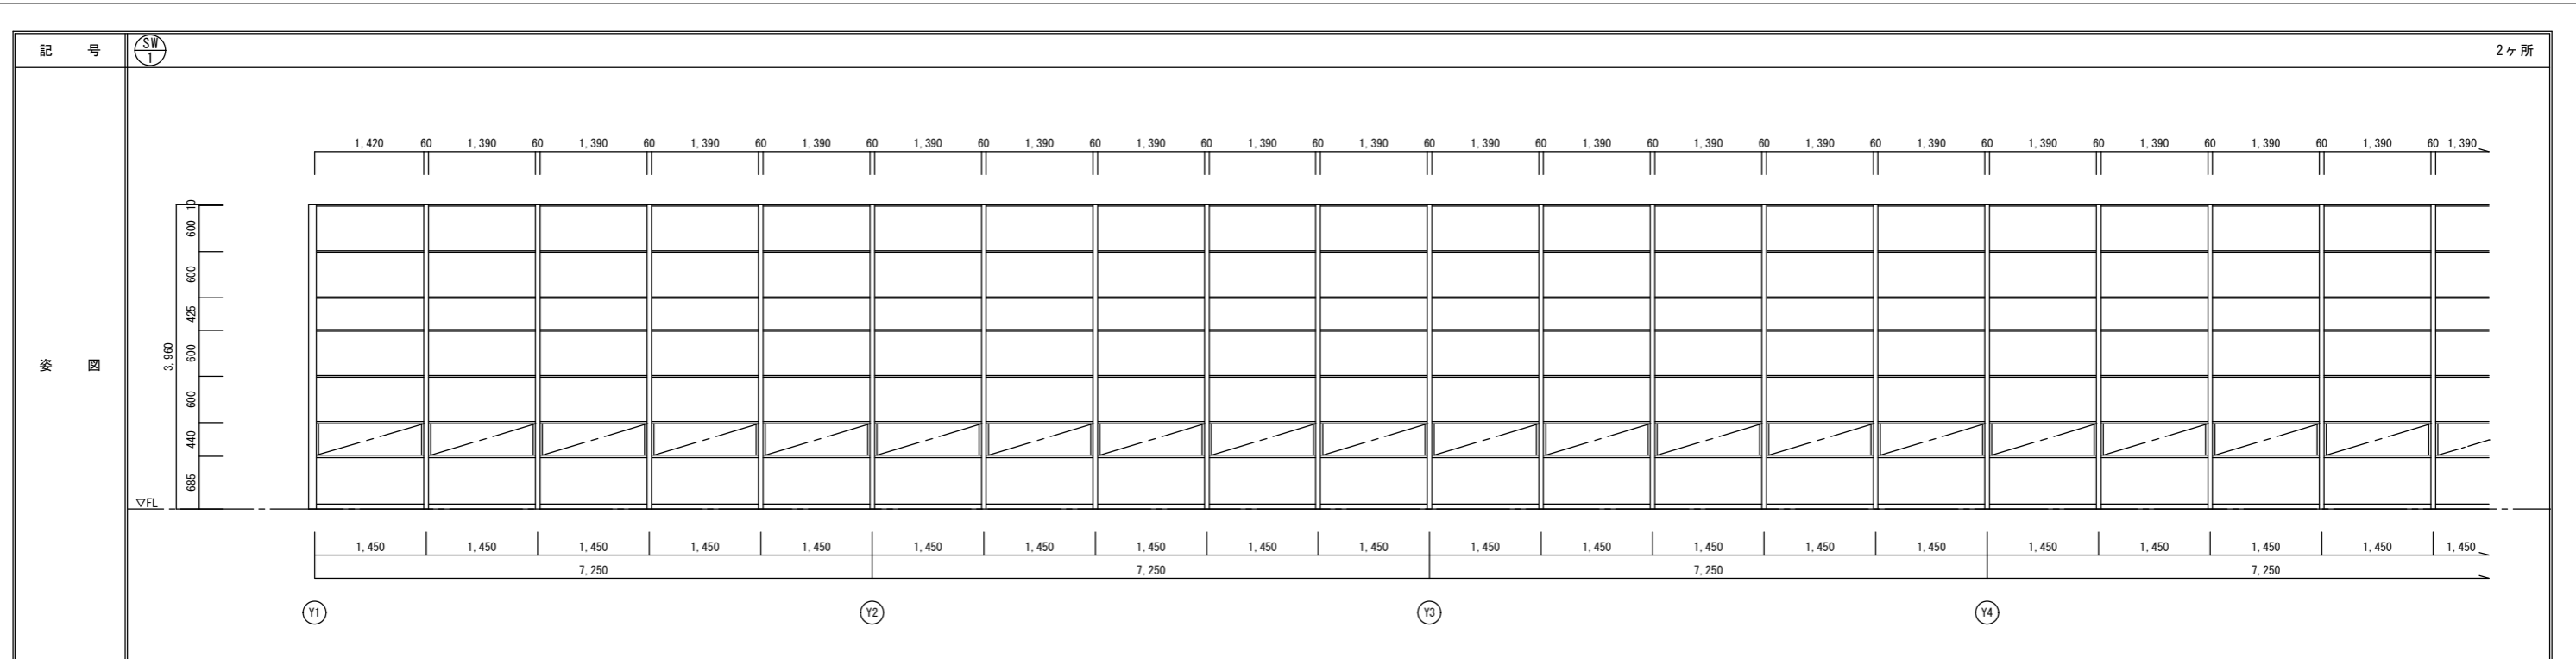

| | | | | | | |
|-------|-------------------------------|-----|------|-----|------|-----|
| 記 号 | SW 1 | 2ヶ所 | SW 2 | 2ヶ所 | SW 3 | 1ヶ所 |
| 部 屋 名 | 観覧席 | | | | | |
| 型 式 | FIX窓+横たり出し窓※(点溶接にて固定) | | | | | |
| 材 質 | スチール | | | | | |
| 見 込 | | | | | | |
| 仕 上 | SDペイント→DP塗 | | | | | |
| 金 物 | カムラッチハンドル、開閉アーム、付属金物一式…既設のまま | | | | | |
| ガ ラ ス | FL3…既設のまま 遮熱+飛散防止機能付ガラスフィルム貼り | | | | | |
| 備 考 | 既存建具改修 | | | | | |

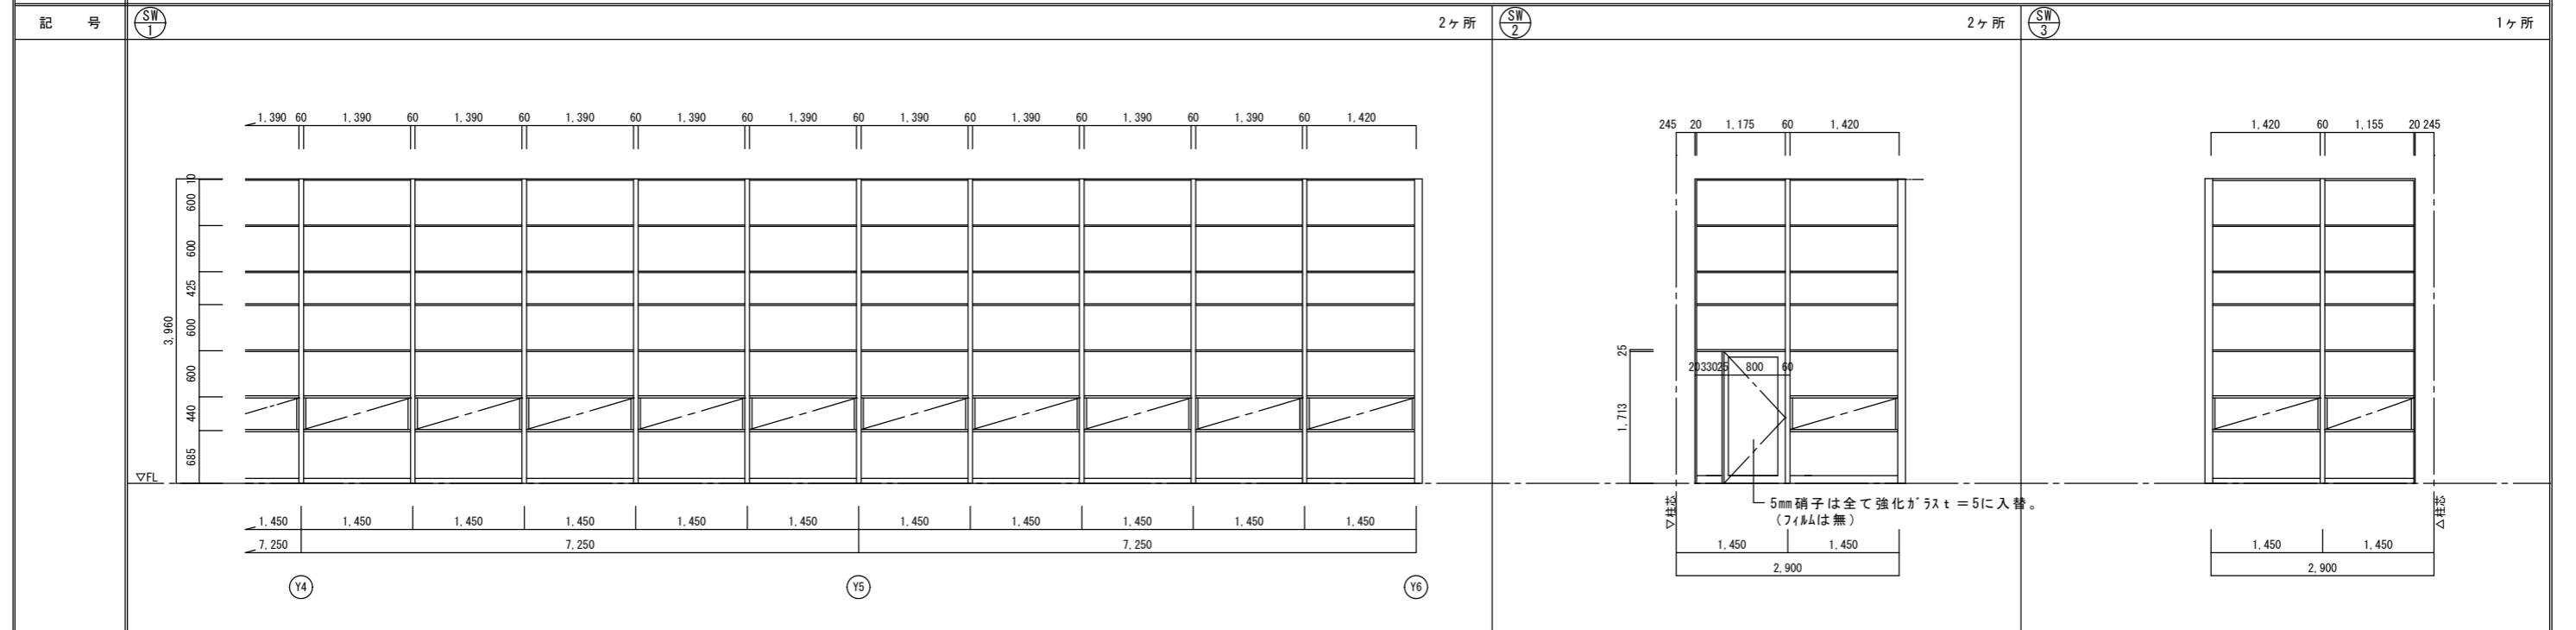





| | | | | |
|-------|---|--|-------------------------------|-------------------------------|
| 部 屋 名 | 観覧席 | | 観覧席 | 観覧席 |
| 型 式 | FIX窓+片開きドア、横たり出し窓※(点溶接にて固定) | | FIX窓+横たり出し窓※(点溶接にて固定) | FIX窓+横たり出し窓※(点溶接にて固定) |
| 材 質 | スチール | | スチール | スチール |
| 見 込 | | | | |
| 仕 上 | SDペイント→DP塗 | | SDペイント→DP塗 | SDペイント→DP塗 |
| 金 物 | カムラッチハンドル、開閉アーム、付属金物一式…既設のまま | | カムラッチハンドル、開閉アーム、付属金物一式…既設のまま | カムラッチハンドル、開閉アーム、付属金物一式…既設のまま |
| ガ ラ ス | 片開きドア: FL5、その他: FL3…既設のまま 遮熱+飛散防止機能付ガラスフィルム貼り | | FL3…既設のまま 遮熱+飛散防止機能付ガラスフィルム貼り | FL3…既設のまま 遮熱+飛散防止機能付ガラスフィルム貼り |
| 備 考 | 既存建具改修 | | 既存建具改修 | 既存建具改修 |

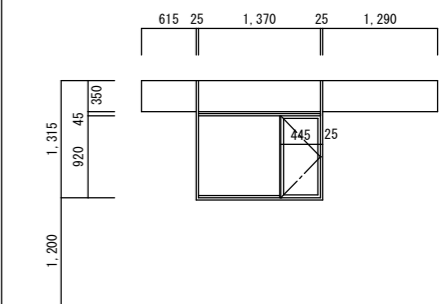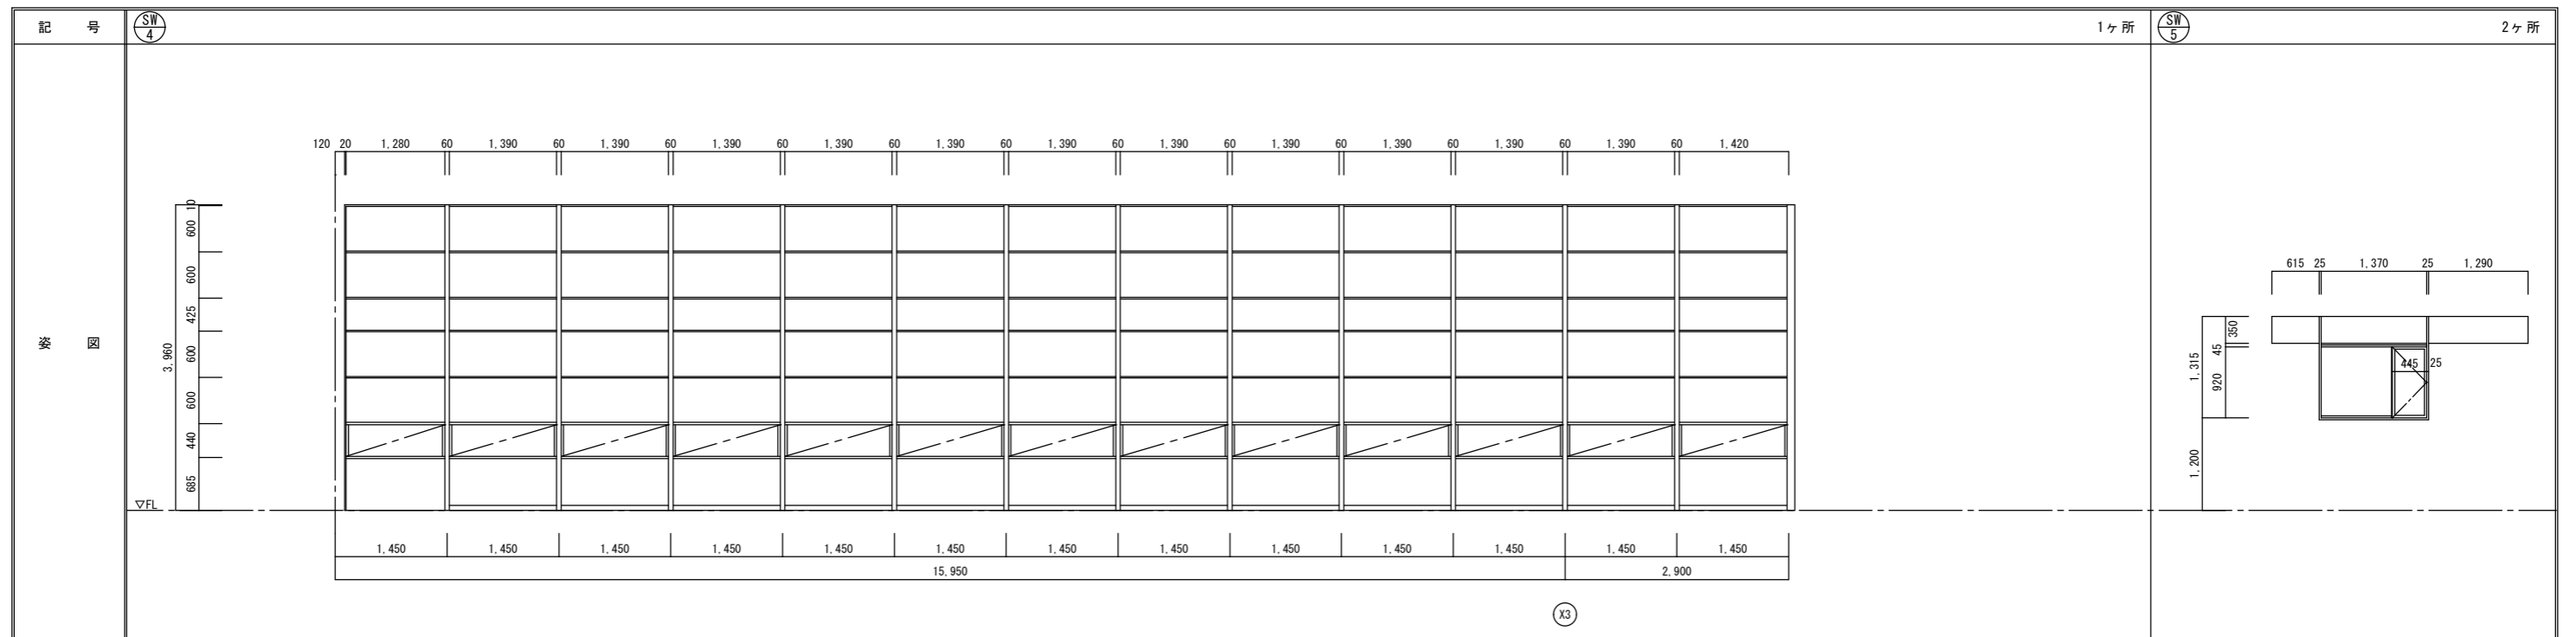


| | | | | |
|-----|-------------------------------|-----|-------------------------------|-----|
| 記号 | SW 4 | 1ヶ所 | SW 5 | 2ヶ所 |
| 部屋名 | 観覧席ホール | | 控室2・指導室 | |
| 型式 | FIX窓+横入り出し窓※(点溶接にて固定) | | 片開き窓+FIX窓 | |
| 材質 | スチール | | スチール | |
| 見込 | | | | |
| 仕上 | SDペイント→DP塗 | | SDペイント→DP塗 | |
| 金物 | カムラッチハンドル、開閉アーム、付属金物一式…既設のまま | | カムラッチハンドル、丁番、付属金物一式…既設のまま | |
| ガラス | FL3…既設のまま 遮熱+飛散防止機能付ガラスフィルム貼り | | FL3…既設のまま 遮熱+飛散防止機能付ガラスフィルム貼り | |
| 備考 | 既存建具改修 | | 既存建具改修 | |

| | | | | | | | | | | | | |
|-----|--|--|-------------------------------|---|---|--|------|-----|------|-----|------|-----|
| 記号 | SW 6 | 2ヶ所 | SW 7 | 4ヶ所 | SW 8 | 1ヶ所 | IB 1 | 1ヶ所 | IB 2 | 1ヶ所 | IB 3 | 1ヶ所 |
| 部屋名 | 男子便所・女子便所 | 控室1.4・玄関ホール | 階段 | 男子便所 | 女子便所 | みんなのトイレ 掃除用具入れ | | | | | | |
| 型式 | 片開き窓 | 片開き窓 | 縦入り出し窓+FIX窓 | トイレブース | トイレブース | 掃除用具入れ | | | | | | |
| 材質 | スチール | スチール | スチール | 合板 | 合板 | 合板 | | | | | | |
| 見込 | | | | 40 | 40 | 40 | | | | | | |
| 仕上 | SDペイント→DP塗 | SDペイント→DP塗 | SDペイント→DP塗 | 扉：ポリ合板フラッシュ エッジ：アルミ | 扉：ポリ合板フラッシュ エッジ：アルミ | 扉：ポリ合板フラッシュ エッジ：アルミ | | | | | | |
| 金物 | カムラッチハンドル、開閉アーム、丁番、付属金物一式…既設のまま | カムラッチハンドル、開閉アーム、丁番、付属金物一式…既設のまま | カムラッチハンドル、開閉アーム、付属金物一式…既設のまま | グラビティーヒンジ、表示付きスライドラッチ、戸当り、巾木：アジャスターサポート、笠木、付属金物一式 | グラビティーヒンジ、表示付きスライドラッチ、戸当り、巾木：アジャスターサポート、笠木、付属金物一式 | グラビティーヒンジ、フランジ落し、取っ手、戸当り、巾木：アジャスターサポート、笠木、付属金物一式 | | | | | | |
| ガラス | FW6.8-g' 5A割れ部→FL3入替 遮熱+飛散防止機能付ガラスフィルム貼り | FW6.8-g' 5A割れ部→FL3入替 遮熱+飛散防止機能付ガラスフィルム貼り | FL3…割れ部入替 遮熱+飛散防止機能付ガラスフィルム貼り | | | | | | | | | |
| 備考 | 既存建具改修 | 既存建具改修 | 既存建具改修 | | | | | | | | | |

| | | | | | | | | | | | | |
|----|------|--------------------|----|------|----|----|----|----|-------|---------|-------|------|
| 特記 | 工事名称 | 上野西小学校屋内運動場大規模改造工事 | | | 承認 | 検閲 | 設計 | 製図 | 作図年月日 | 2019.03 | 図面No. | A-41 |
| | 図面名称 | 建具表3 | 縮尺 | 1/60 | | | | | 訂正年月日 | | | |

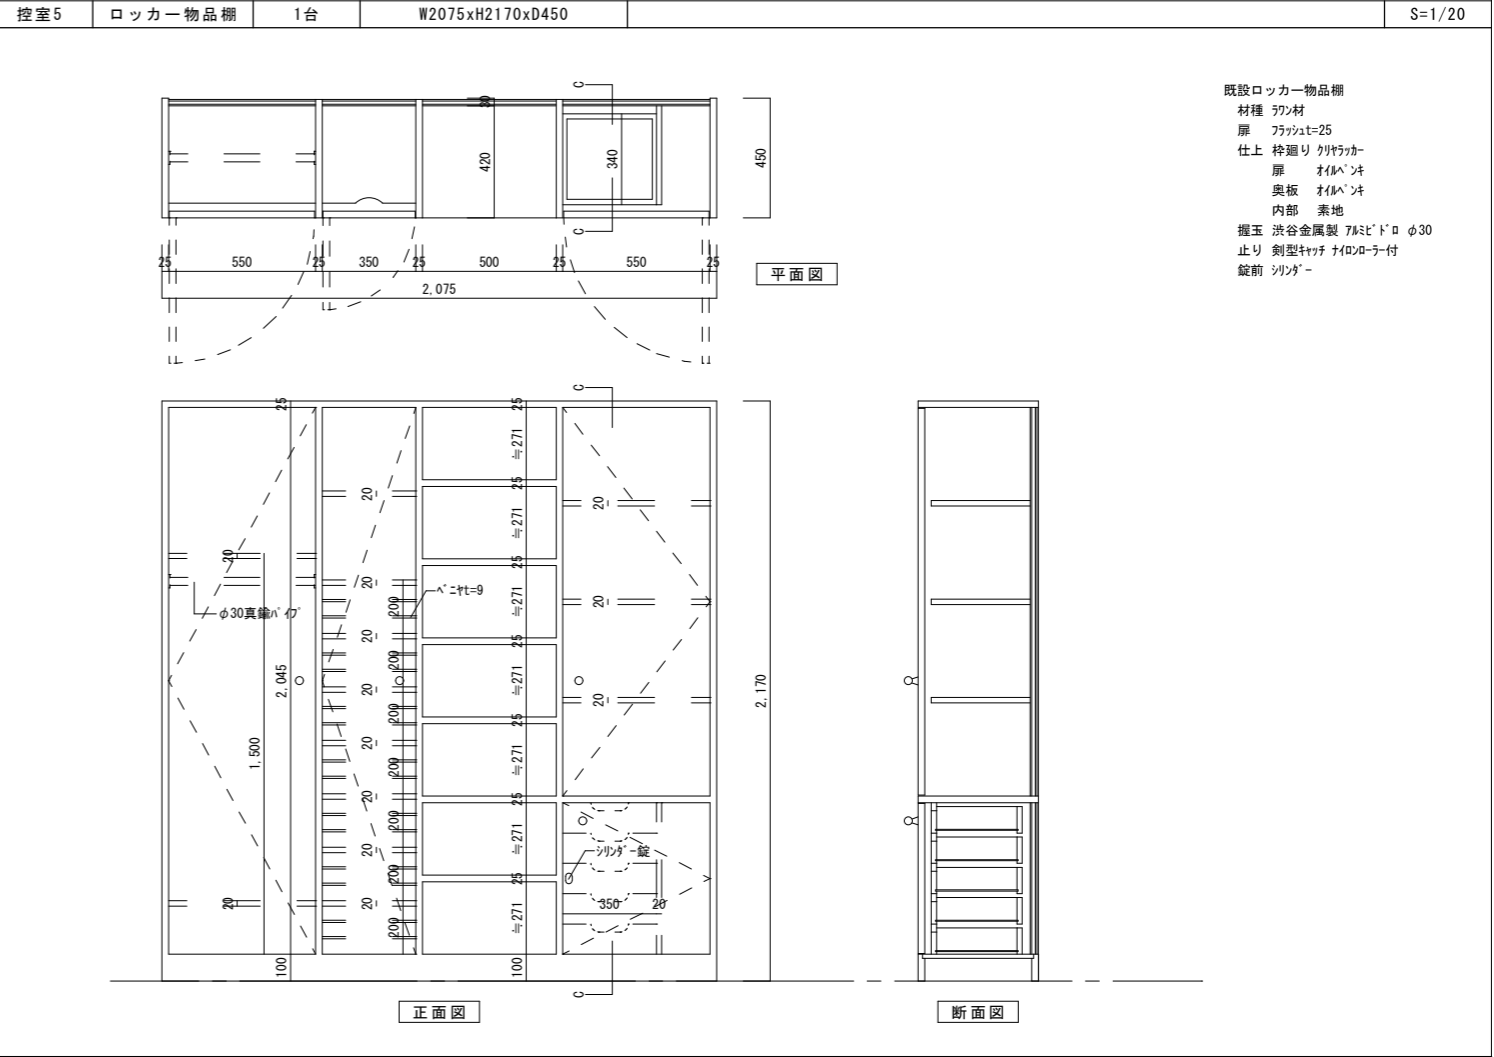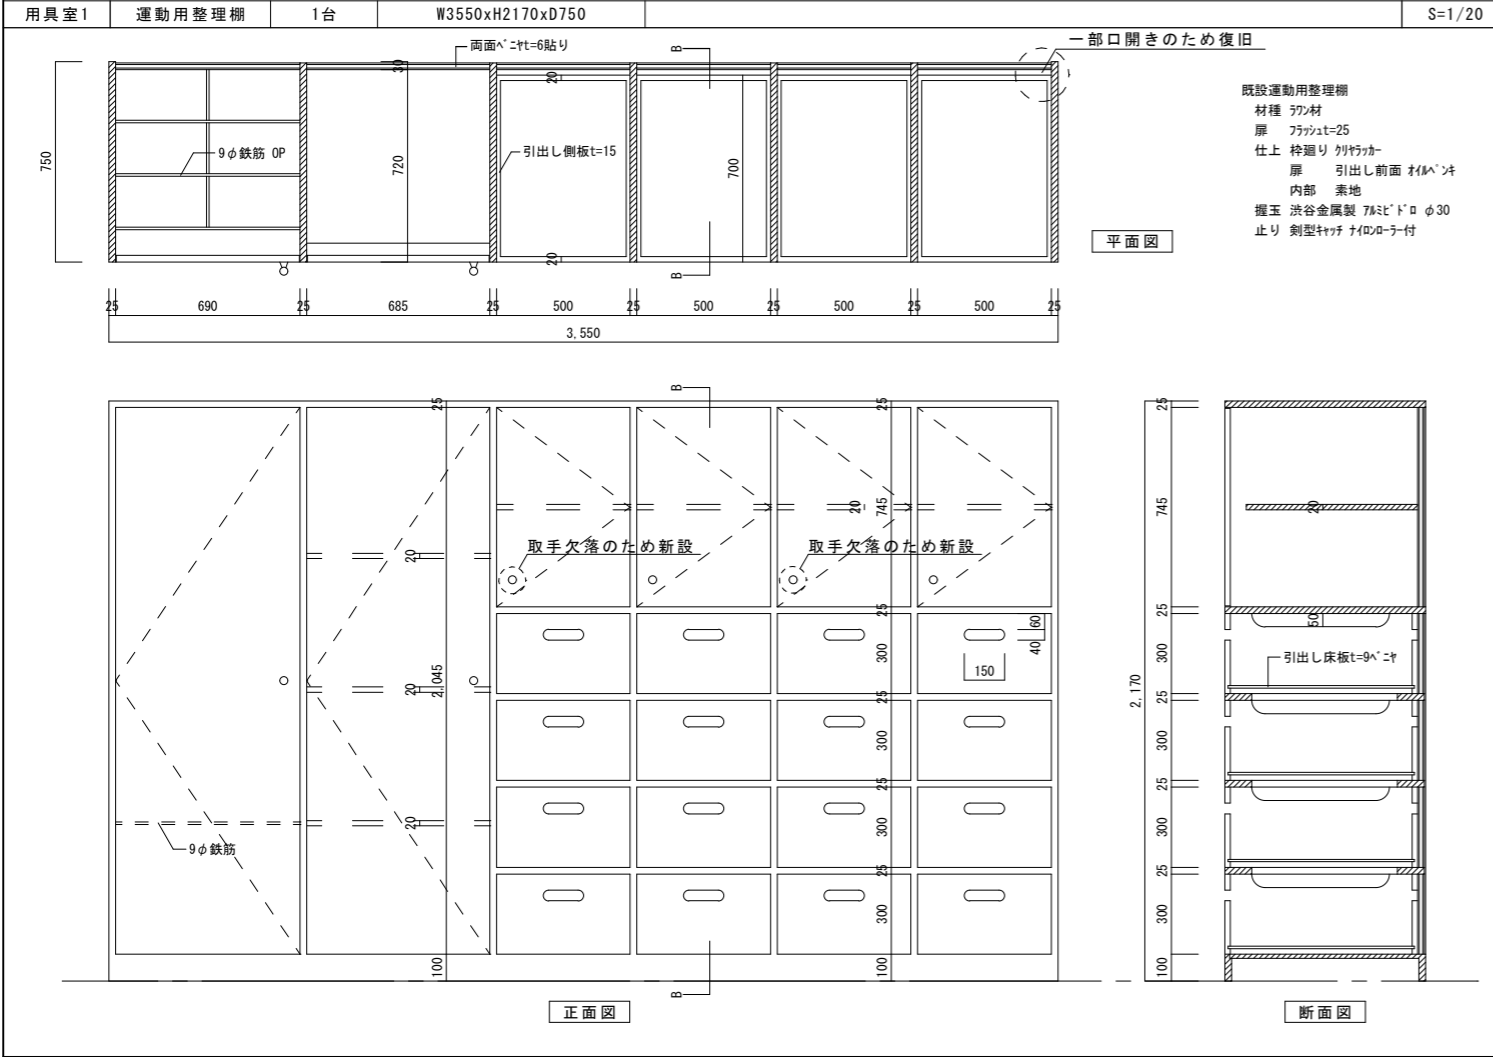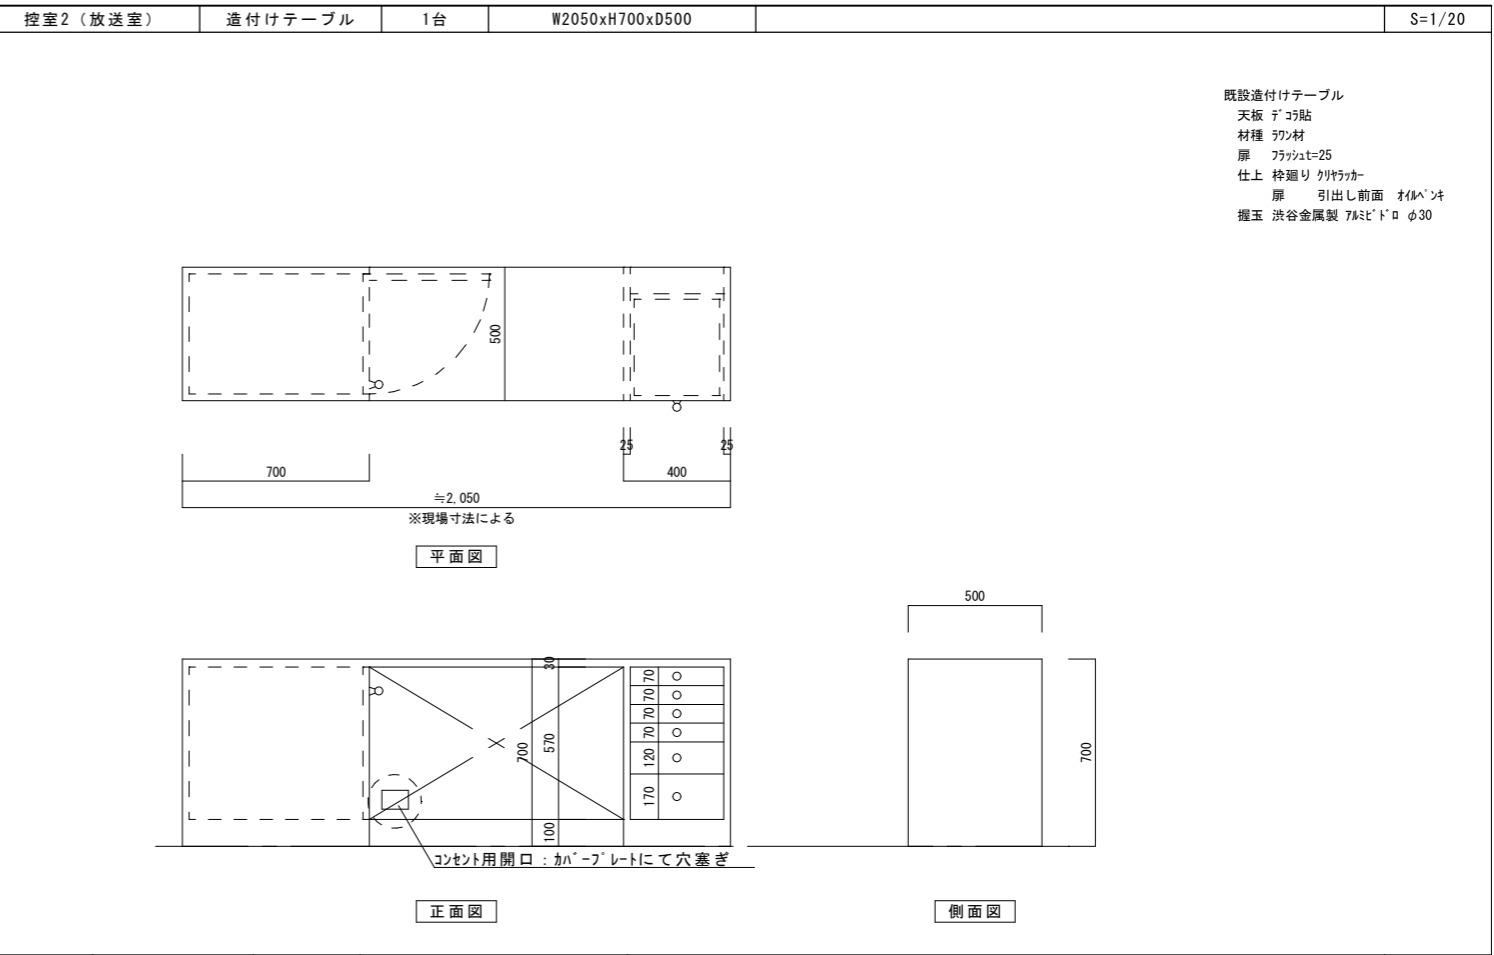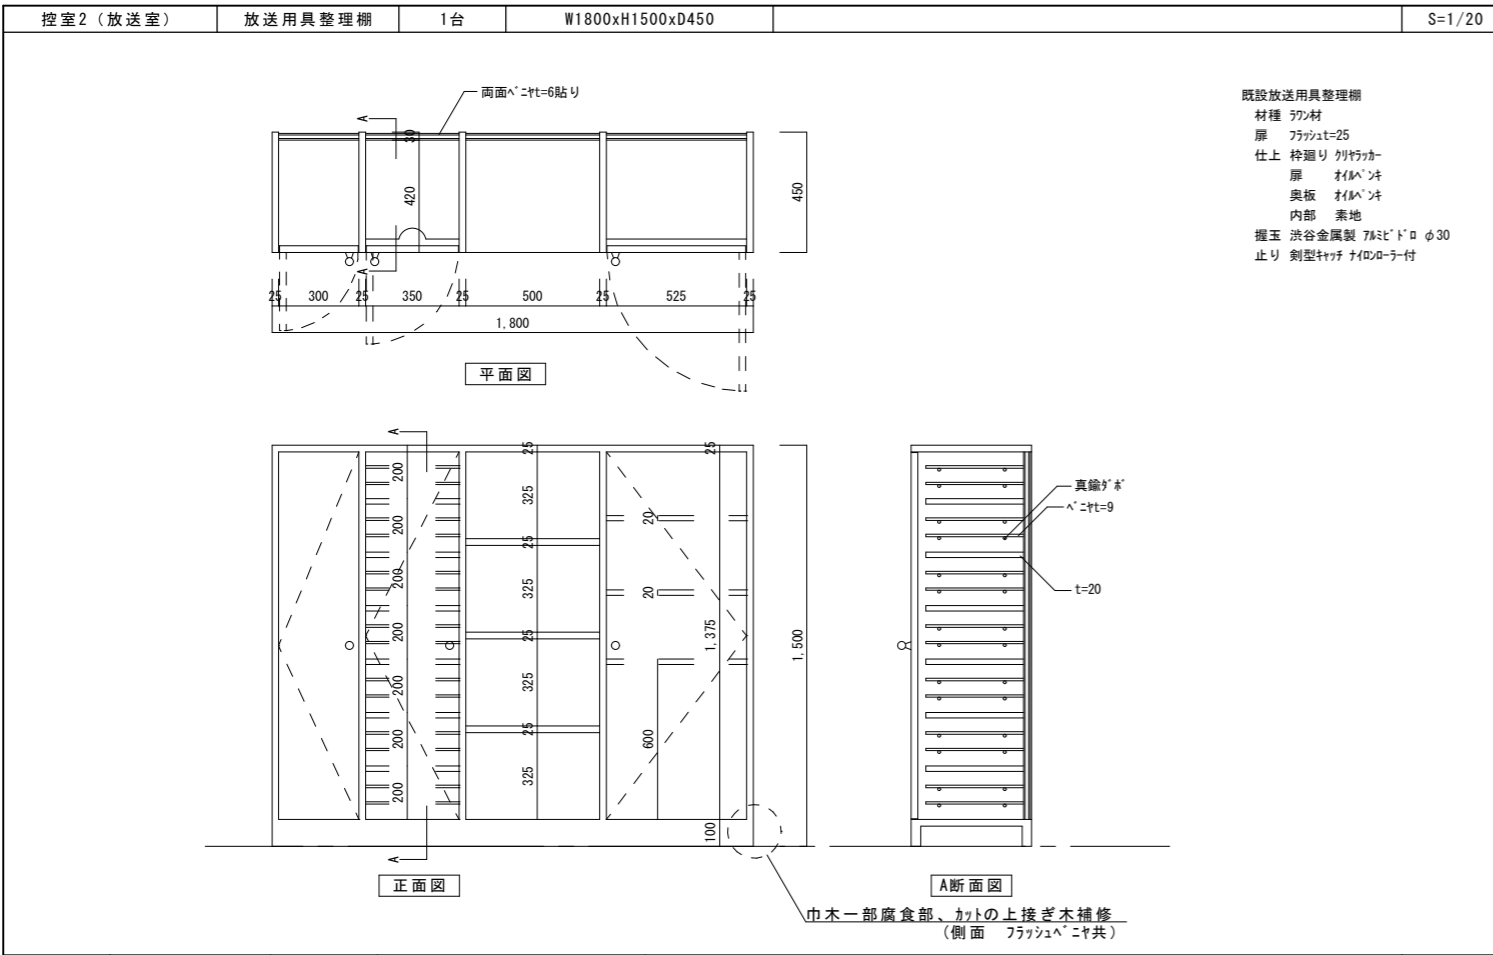

| | | | | | |
|---|---------------------------------------|-----------------------|---|-----------------------------|--------------------------|
| <p>特記</p> <p>[既設家具の修繕に関する特記事項] 塗装(上図家具全て) : 木部下地調整RB種 SOP部及びCL部共に同材にて上塗りとする。</p> <p>特記なき部位についても不具合部については、適宜、修繕を施すものとし、その範囲については監督員の承認を得たのちに施工に掛かることとする。</p> | <p>工事名称</p> <p>上野西小学校屋内運動場大規模改造工事</p> | <p>縮尺</p> <p>1/20</p> | <p>承認</p> <p>検図</p> <p>設計</p> <p>製図</p> | <p>作図年月日</p> <p>2019.03</p> | <p>図面No.</p> <p>A-45</p> |
|---|---------------------------------------|-----------------------|---|-----------------------------|--------------------------|

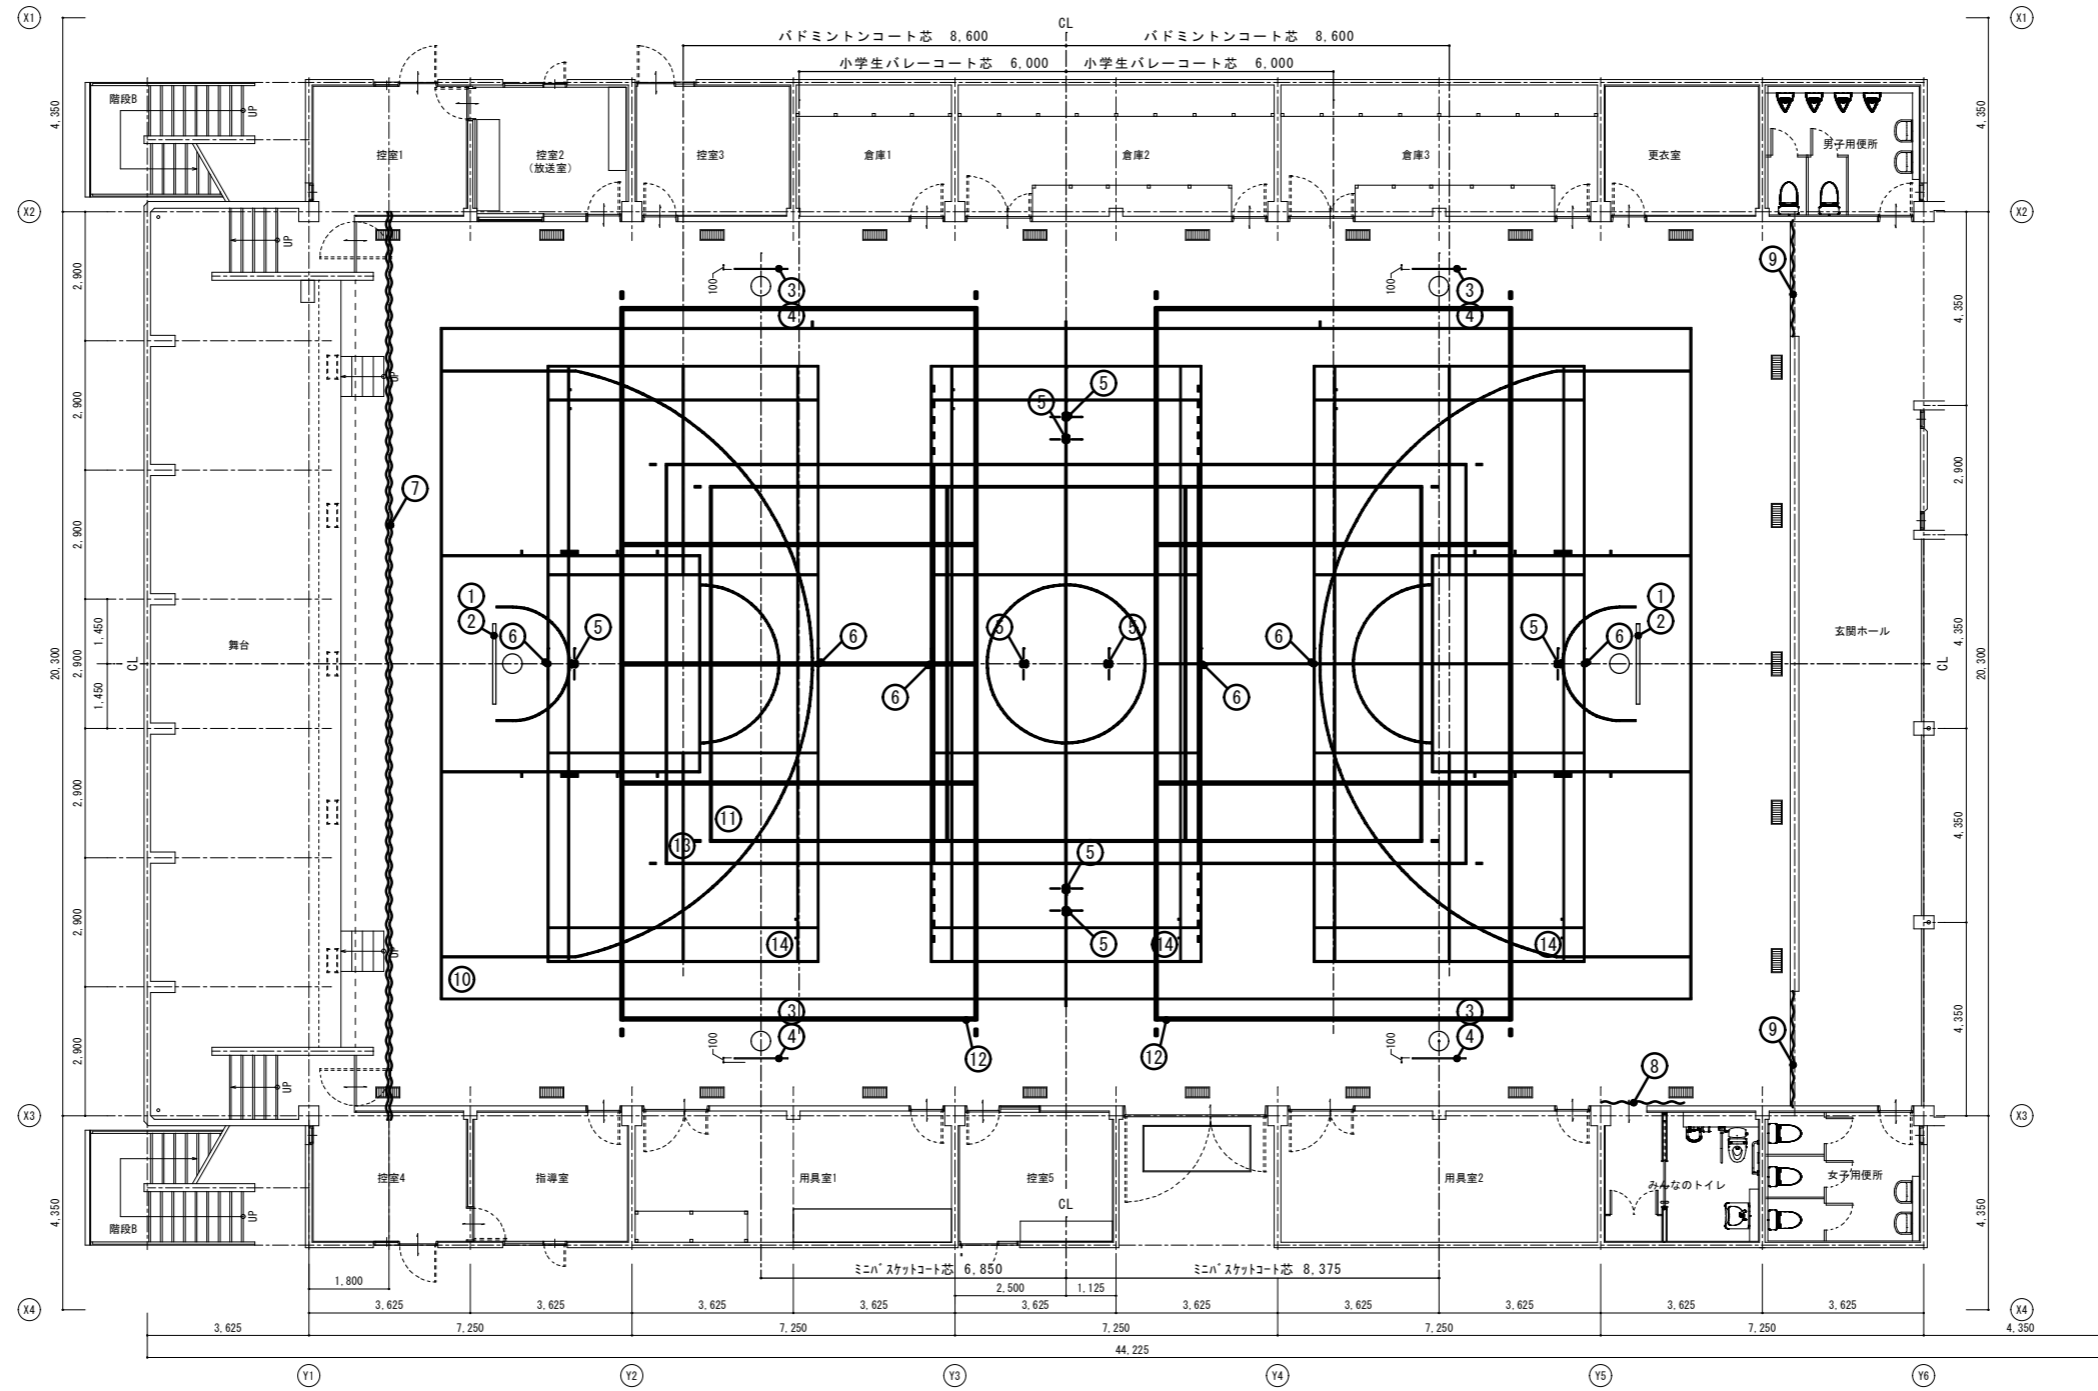

現況 1階平面図 S=1/120

体育施設工事一覧表


| NO | 品番 | 数量 | 品名 / 仕様 |
|----|-------|----|--|
| ① | | 1対 | 既存吊下げ式バスケット台撤去 |
| ② | | 1対 | 吊下前方折たたみ式バスケット台 手動式 プラスチック板 BB640落下衝撃緩衝装置付 |
| ③ | | 2対 | 既存固定式バスケット台撤去 |
| ④ | | 2対 | 固定式ミニバスケット台 ミニダグラス板 |
| ⑤ | BV401 | 8個 | バレー用床止金具 フローリング用 完全落蓋型 亜鉛ダイカスト製 |
| ⑥ | BD601 | 6個 | バドミントン用床止金具 フローリング用 完全落蓋型 亜鉛ダイカスト製 |
| ⑦ | SD101 | 1張 | ステージ用防球ネット 両開ロープ操作式 |
| ⑧ | SD106 | 1張 | みんなのトイレ用防球ネット 片開レール手引式 |
| ⑨ | SD107 | 2張 | 玄関用防球ネット 片開レール手引式 |

コートライン一覧表

| NO | 品番 | 数量 | 品名 / 仕様 | ライン色 | ライン巾 | 凡例 |
|----|-------|----|-----------------------------------|------|------|----|
| ⑩ | SL211 | 1面 | (メイン)バスケットボールコート 28,000×15,000 全線 | 白 | 50mm | 黒 |
| ⑪ | SL213 | 1面 | (メイン)小学生バレーコート 16,000×8,000 全線 | 白 | 50mm | 黄 |
| ⑫ | SL213 | 2面 | (サブ)小学生バレーコート 16,000×8,000 全線 | 青 | 50mm | 青 |
| ⑬ | SL213 | 1面 | (メイン)一般6人制バレーコート 18,000×9,000 全線 | 赤 | 50mm | 赤 |
| ⑭ | SL215 | 3面 | バドミントンダブルスコート 13,400×6,100 全線 | 緑 | 40mm | 緑 |

※優先順位・ライン色は、現場責任者に確認すること
 ※凡例は図面印刷時のライン色を表記している

| | | | | | | | | | | |
|----|------|--------------------|----|-------|----|----|----|----|-------|-------|
| 特記 | 工事名称 | 上野西小学校屋内運動場大規模改造工事 | | | 承認 | 検図 | 設計 | 製図 | 作図年月日 | 図面No. |
| | 図面名称 | 現況 1階平面図 (体育器具配置図) | 縮尺 | 1/120 | | | | | 訂正年月日 | A-46 |

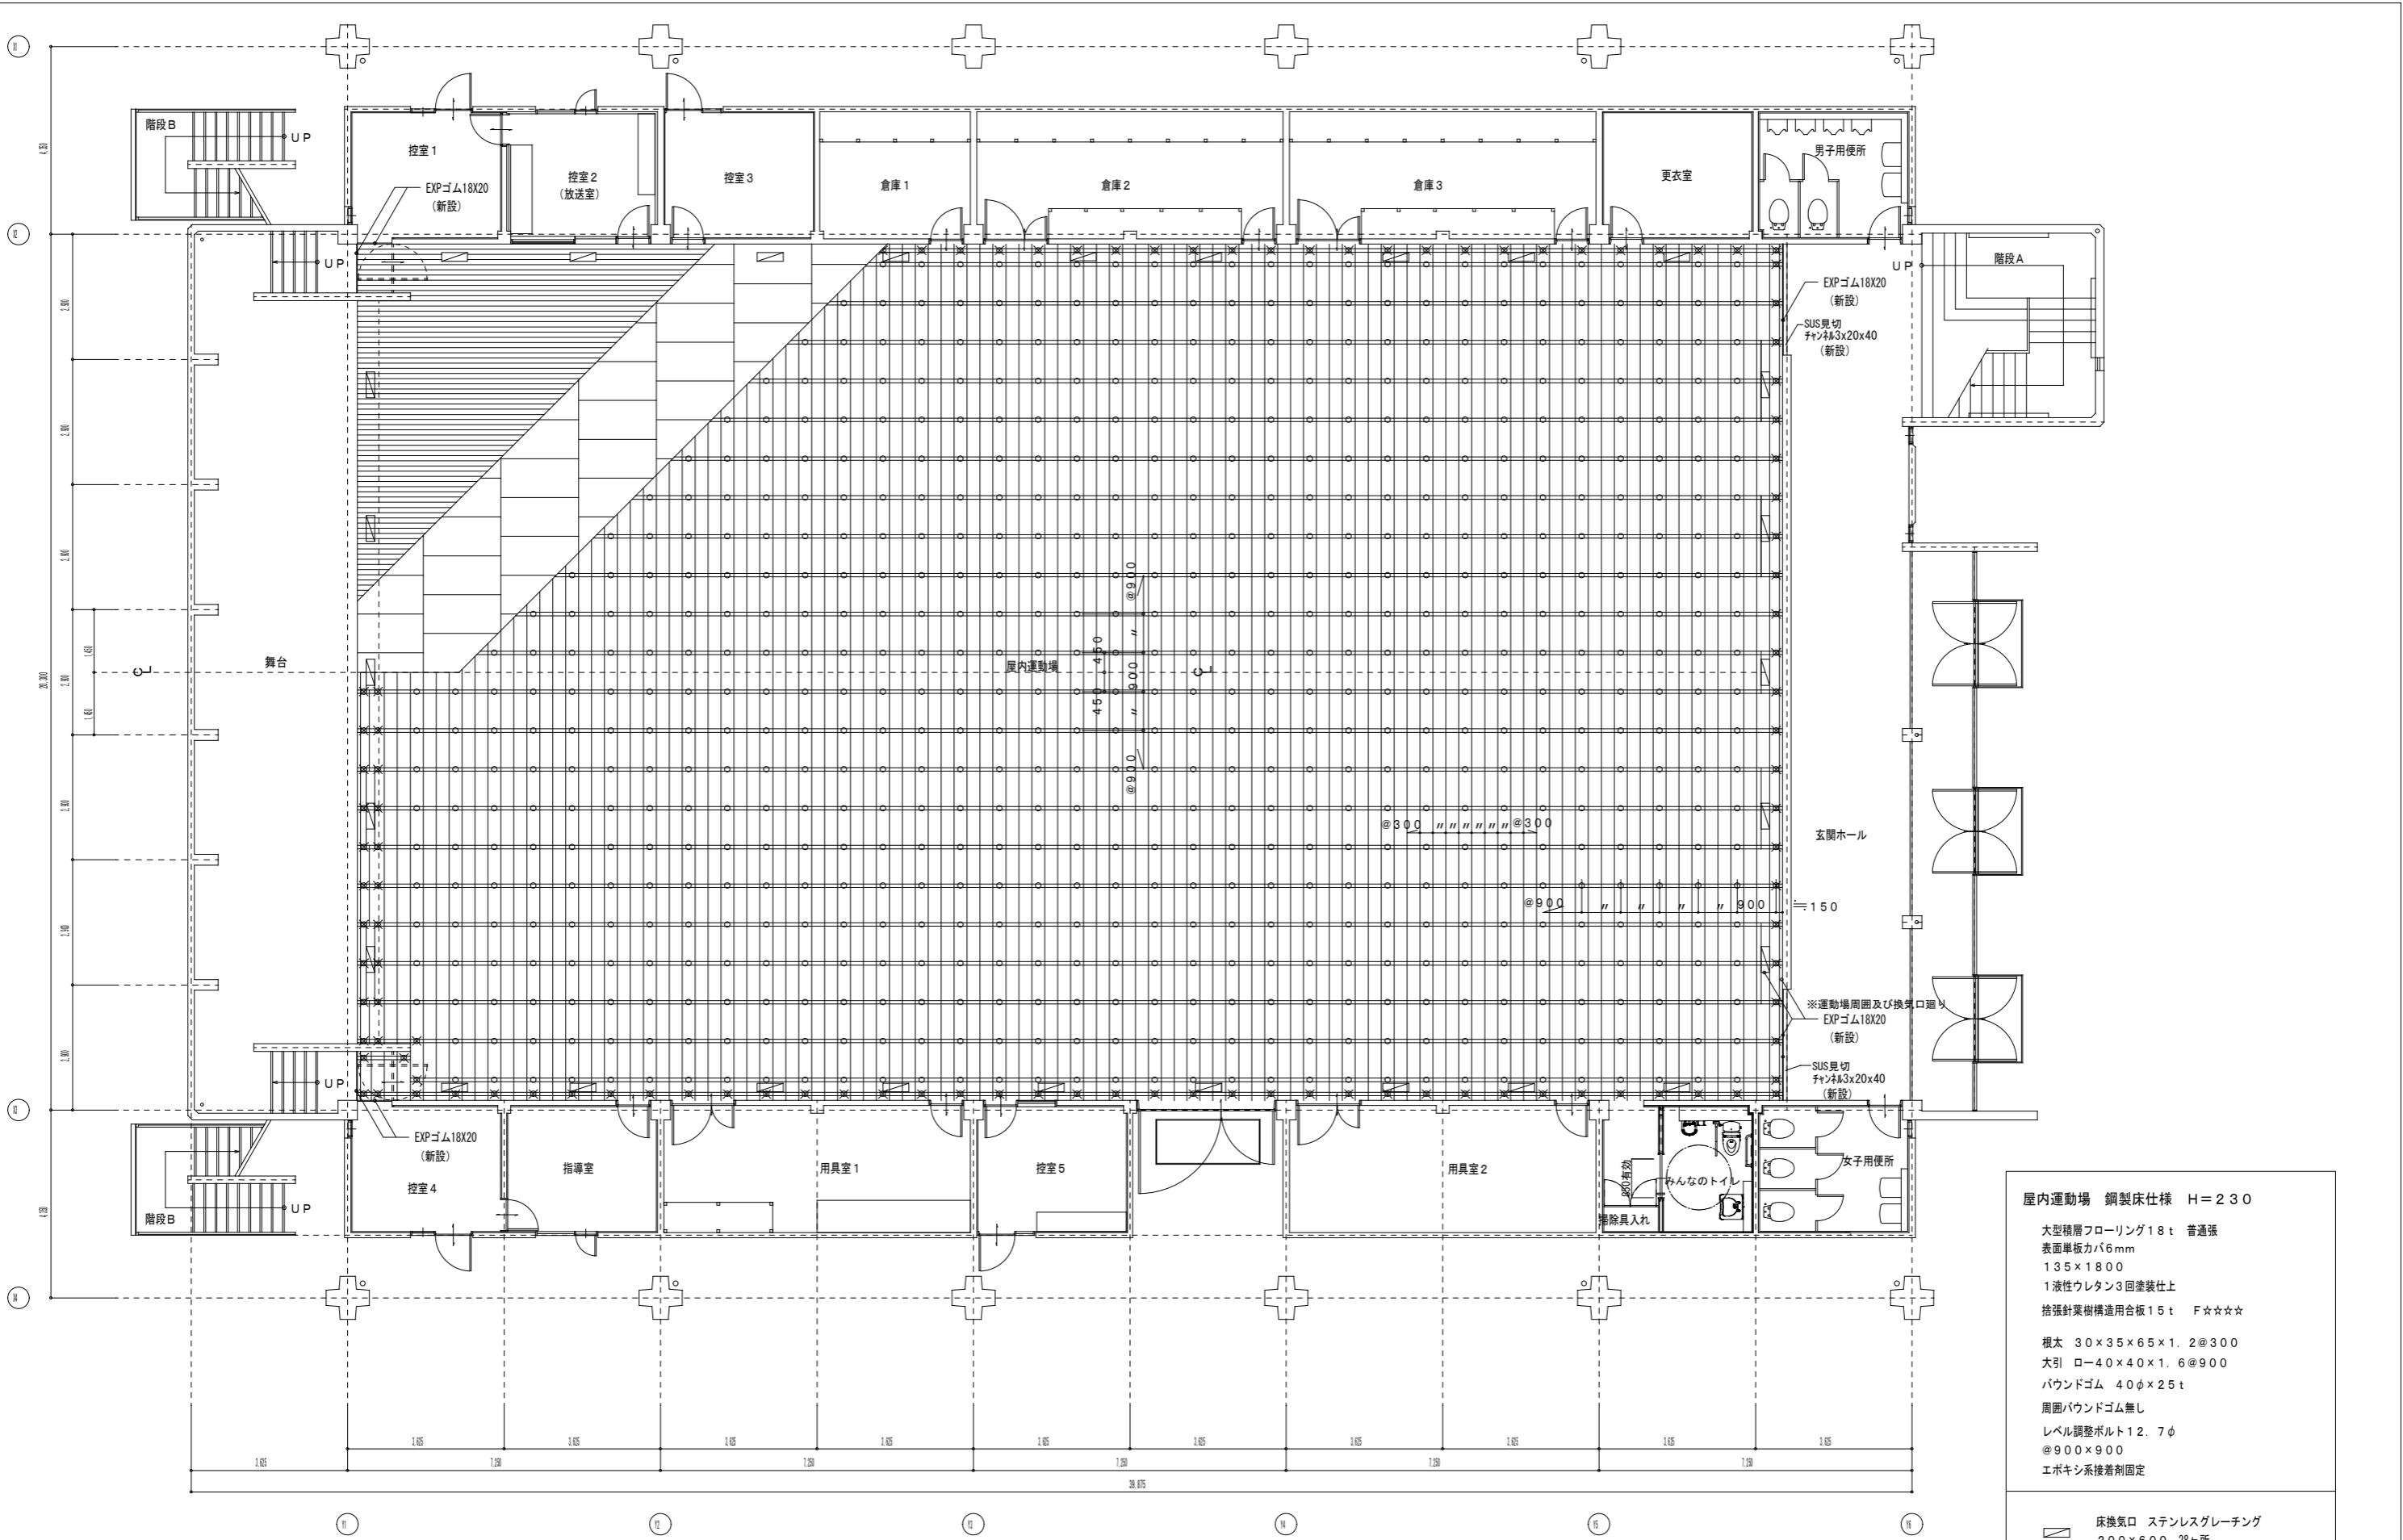

1階 鋼製床伏図 S=1/100





屋内運動場 鋼製床仕様 H=230

大型積層フローリング18t 普通張
 表面単板カバ6mm
 135×1800
 1液性ウレタン3回塗装仕上
 捨張針葉樹構造用合板15t F☆☆☆☆

根太 30×35×65×1.2@300
 大引 ロー40×40×1.6@900
 パウンドゴム 40φ×25t
 周囲パウンドゴム無し
 レベル調整ボルト12.7φ
 @900×900
 エポキシ系接着剤固定


床換気口 ステンレスグレーチング
 200×600 28ヶ所

| | | | | | | | | | | | | |
|----|------|--------------------|----|-------|-------|----|----|----|-------|---------|-------|------|
| 特記 | 工事名称 | 上野西小学校屋内運動場大規模改造工事 | | | 承認 | 検図 | 設計 | 製図 | 作図年月日 | 2019.03 | 図面No. | A-47 |
| | 図面名称 | 1階 鋼製床伏図 | 縮尺 | 1/100 | 訂正年月日 | | | | | | | |

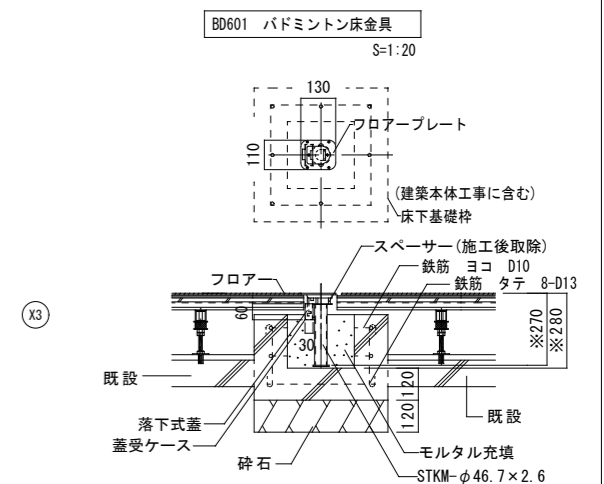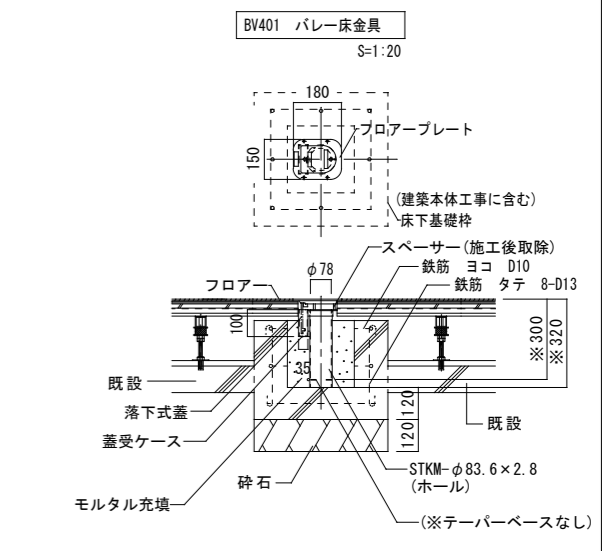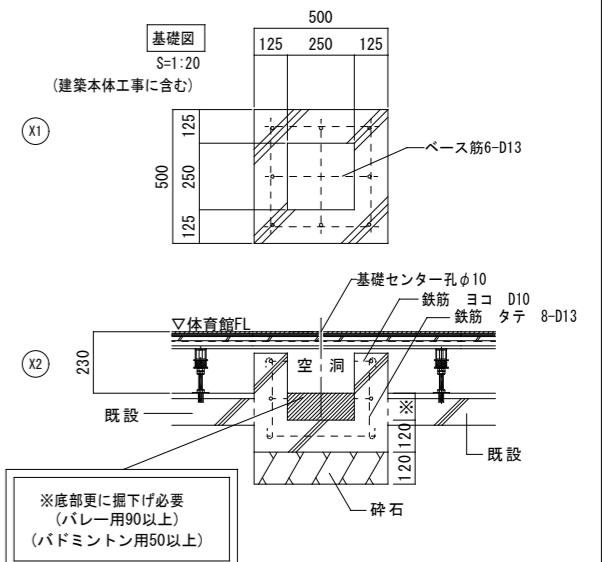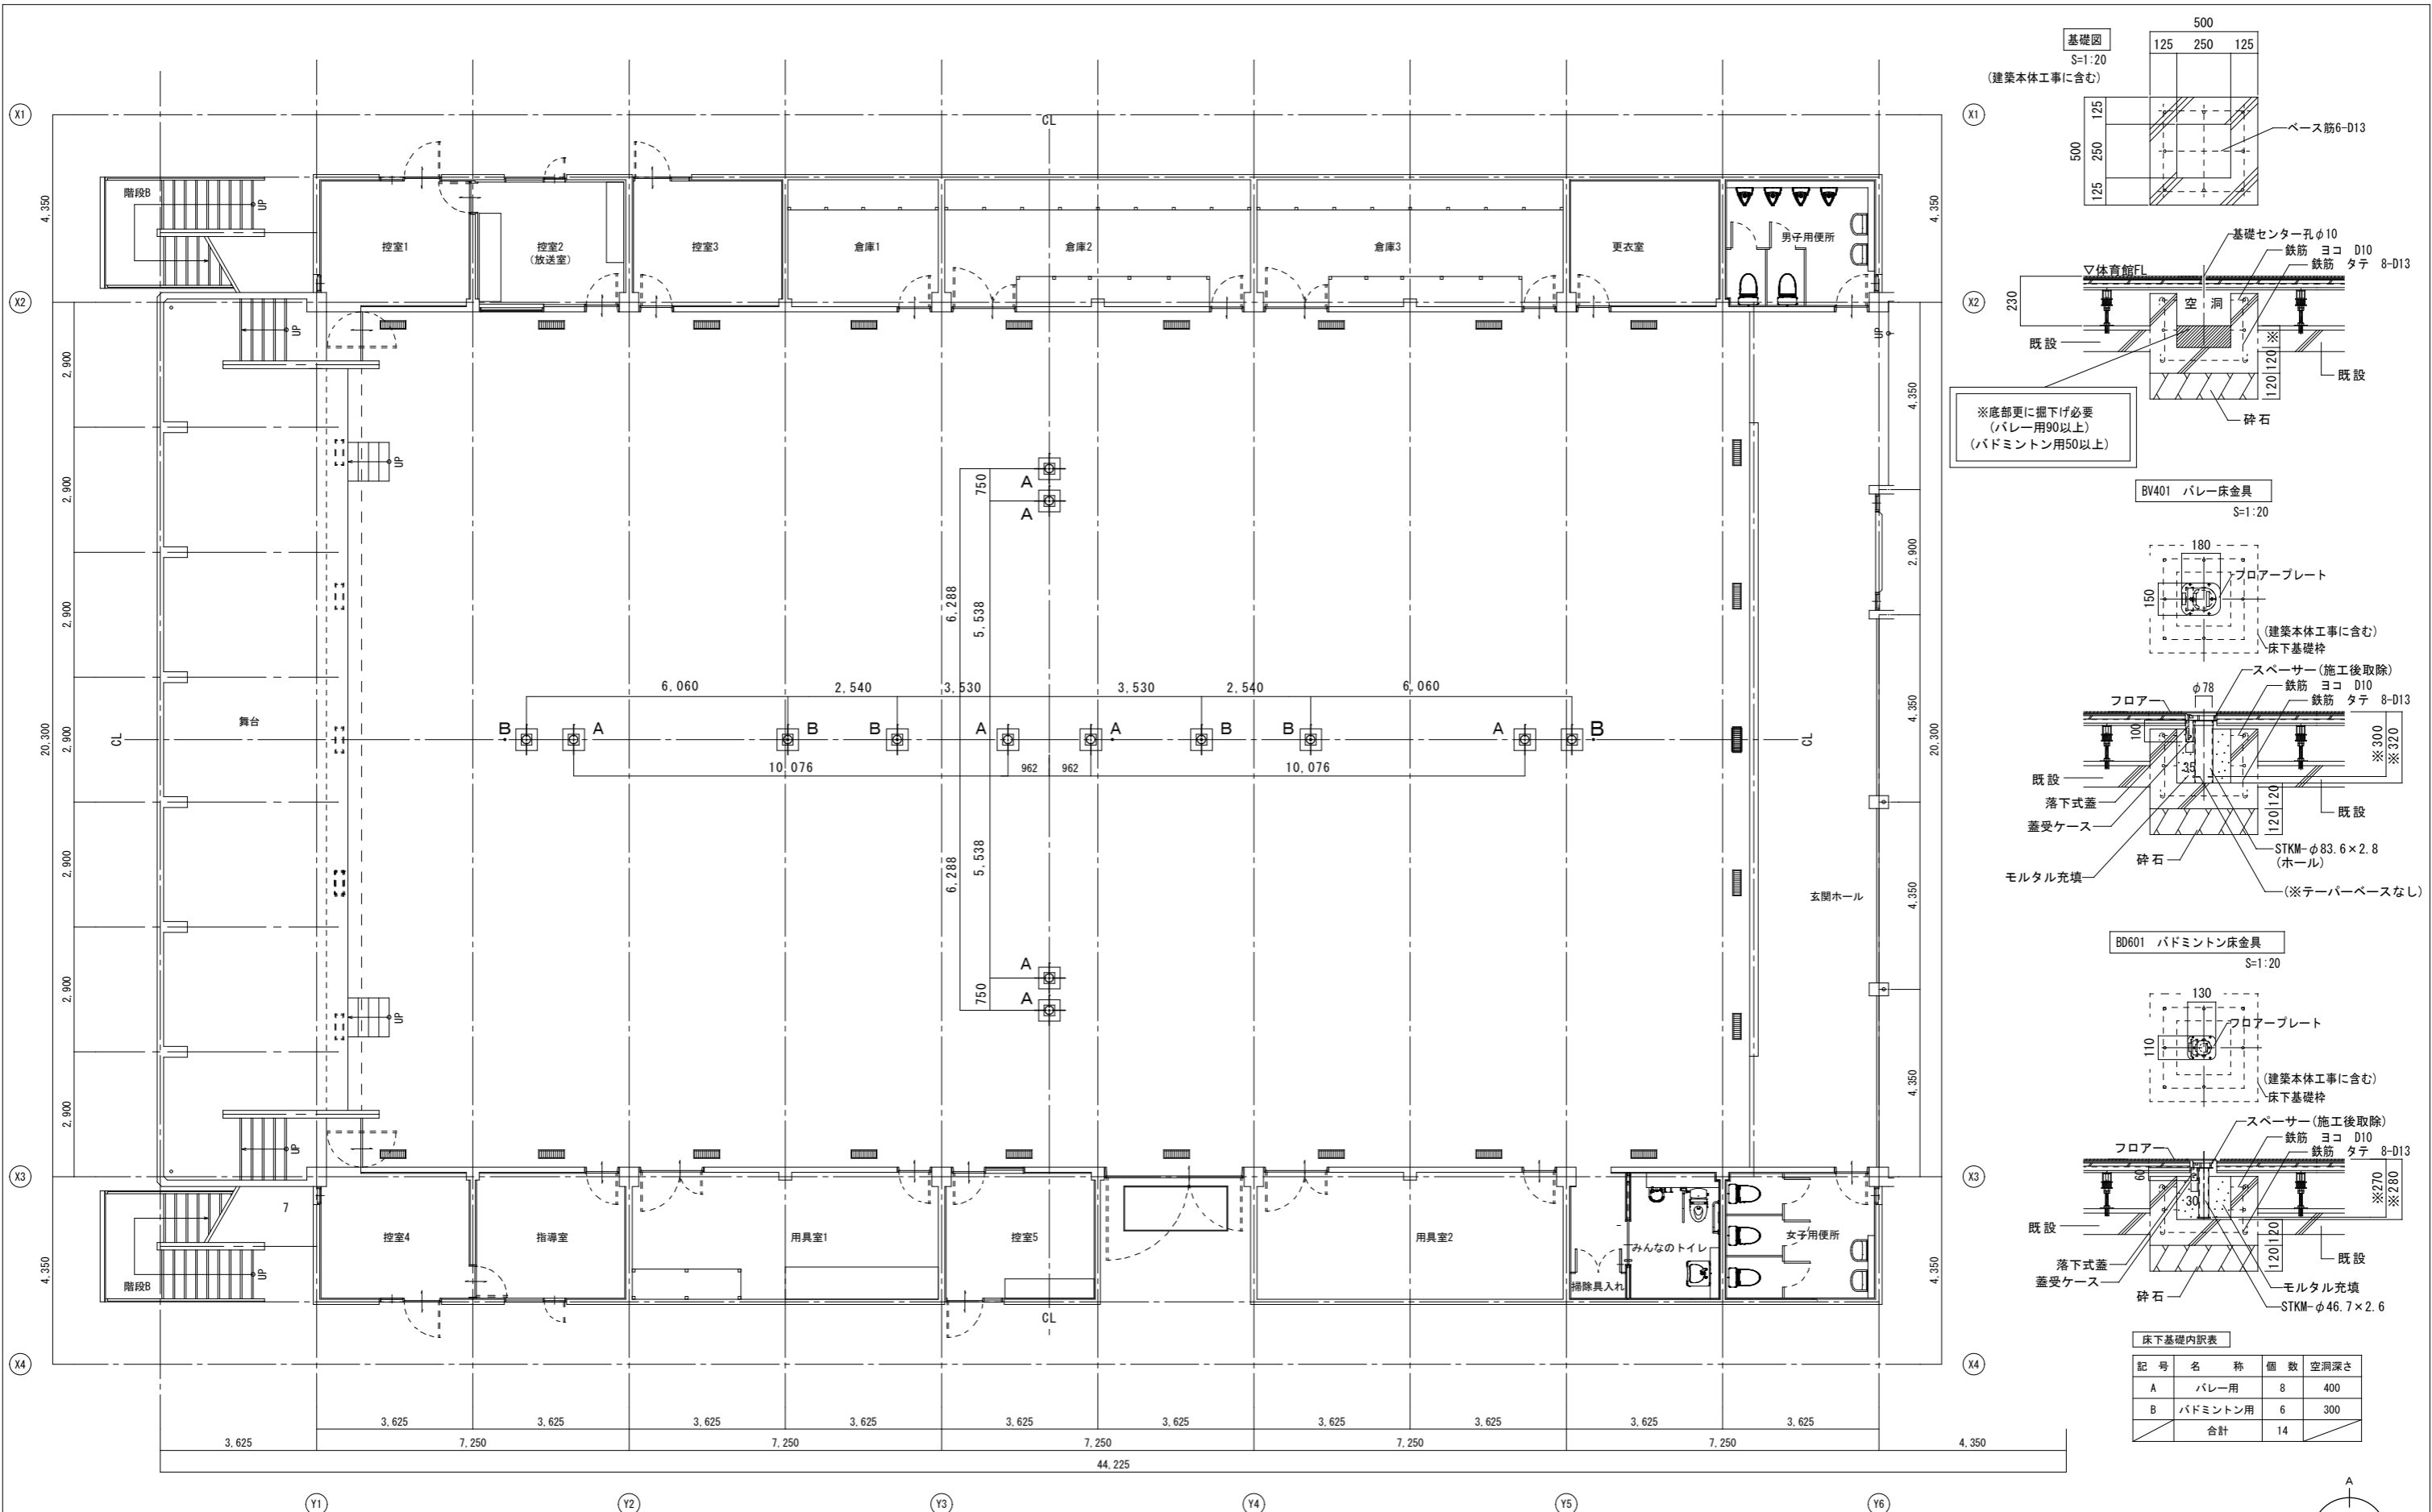

床下基礎内訳表





| 記号 | 名称 | 個数 | 空洞深さ |
|----|---------|----|------|
| A | バレー用 | 8 | 400 |
| B | バドミントン用 | 6 | 300 |
| | 合計 | 14 | |

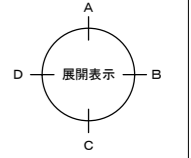


改修後 1階平面図 S=1/100

| | | | | | | | | | | | | |
|----|------|--------------------|----|-------|----|----|----|----|-------|---------|-------|------|
| 特記 | 工事名称 | 上野西小学校屋内運動場大規模改造工事 | | | 承認 | 検図 | 設計 | 製図 | 作図年月日 | 2019.03 | 図面No. | A-48 |
| | 図面名称 | 1階体育器具金具・基礎図 | 縮尺 | 1/100 | | | | | 訂正年月日 | | | |

SD106 みんなのトイレ用防球ネット 1張
 H2,000×W2,000 片開レール手引式
 ポリエチレン440dt/36本 25mm角目
 (※楕円リング @500)
 保護ゴム付ウエイト2個付
 ネット色 グリーン

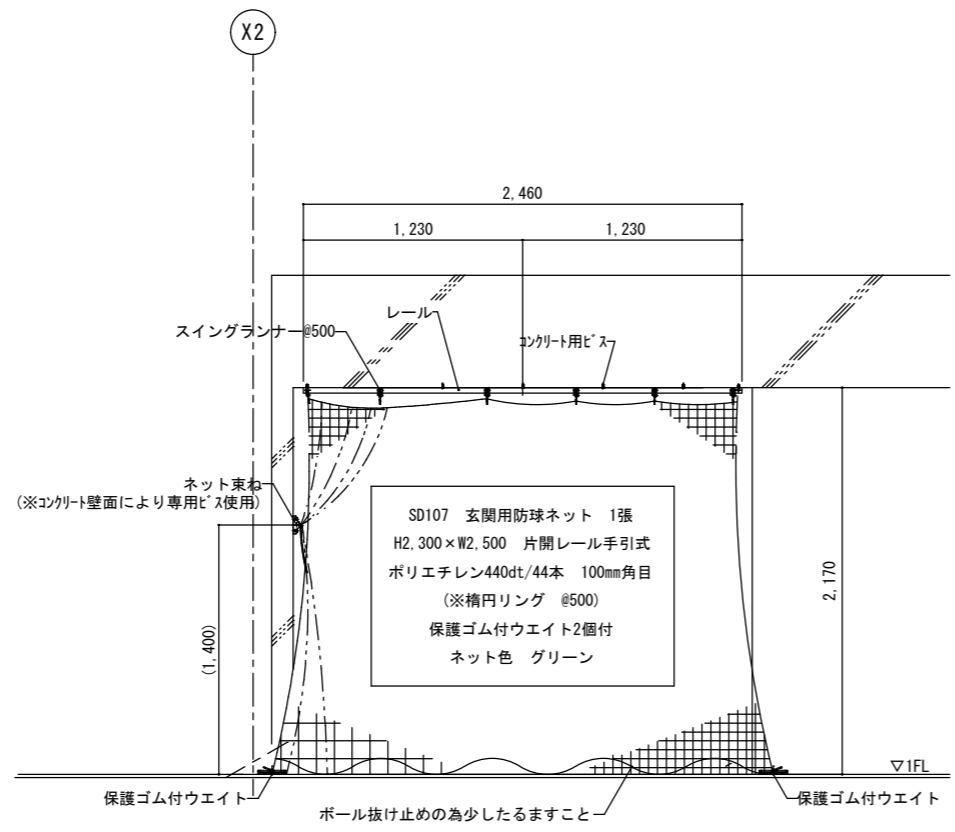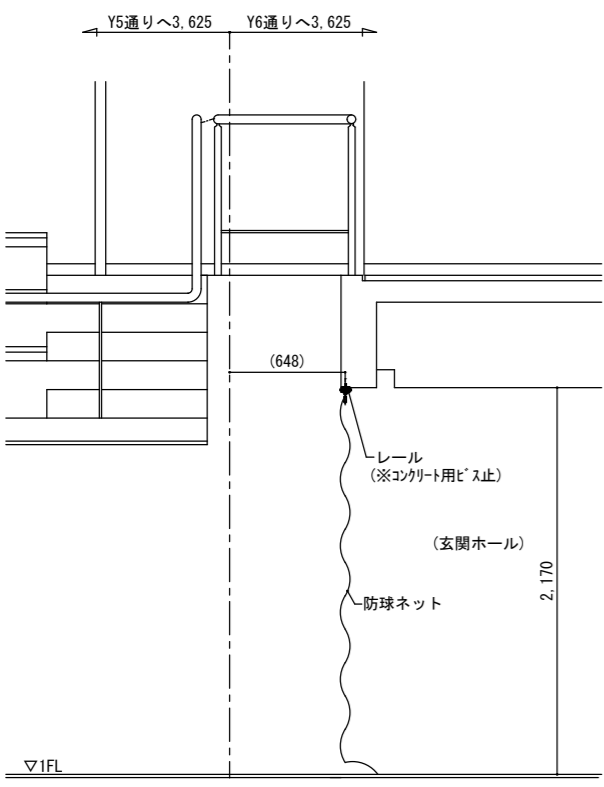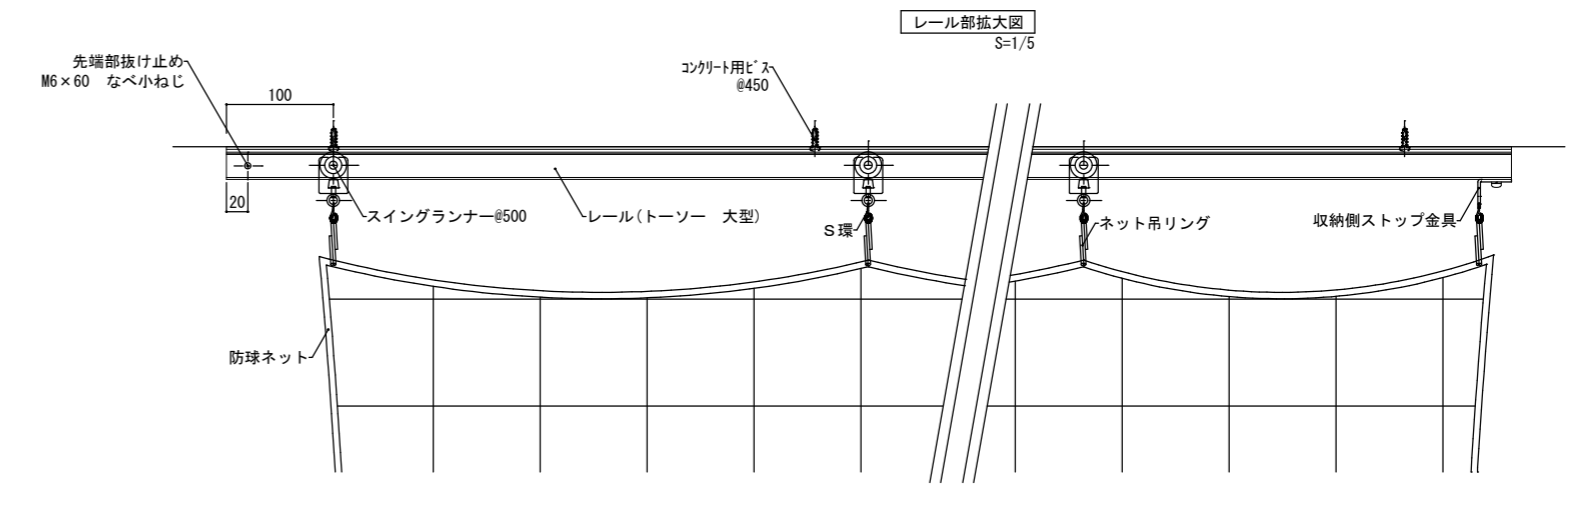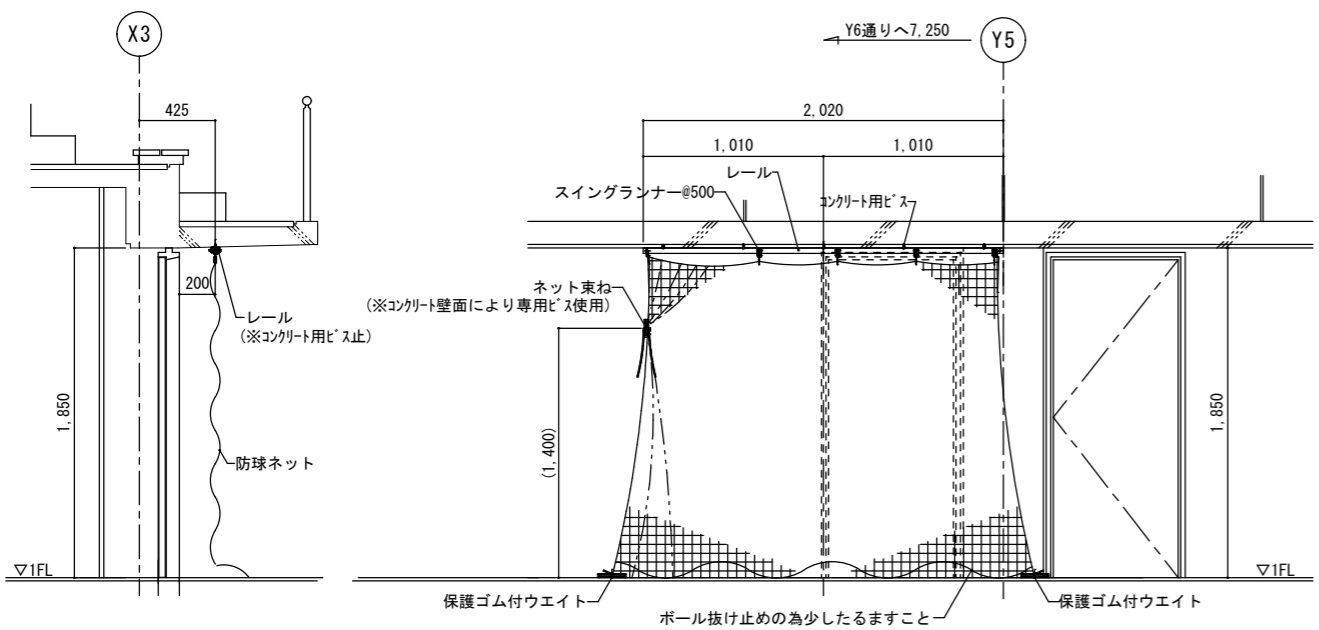


SD107 玄関用防球ネット 1張
 H2,300×W2,500 片開レール手引式
 ポリエチレン440dt/44本 100mm角目
 (※楕円リング @500)
 保護ゴム付ウエイト2個付
 ネット色 グリーン

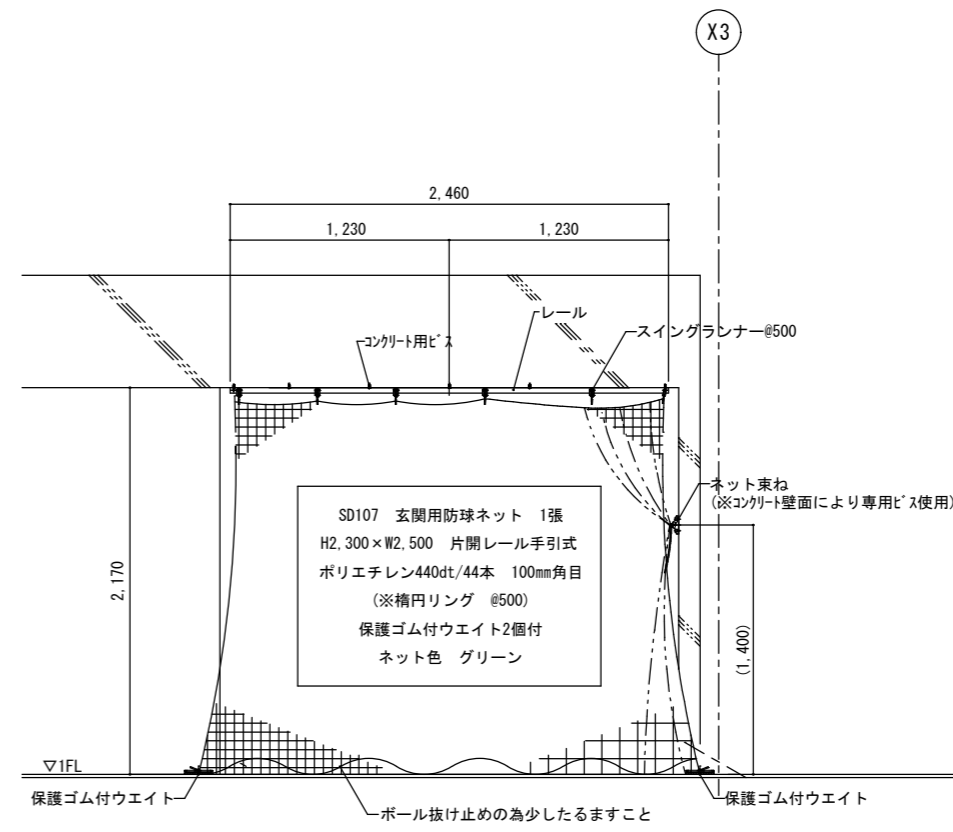

SD107 玄関用防球ネット 1張
 H2,300×W2,500 片開レール手引式
 ポリエチレン440dt/44本 100mm角目
 (※楕円リング @500)
 保護ゴム付ウエイト2個付
 ネット色 グリーン

| | | | | | | | | | | | | |
|----|------|--------------------|----|------|----|----|----|----|-------|---------|-------|------|
| 特記 | 工事名称 | 上野西小学校屋内運動場大規模改造工事 | | | 承認 | 検図 | 設計 | 製図 | 作図年月日 | 2019.03 | 図面No. | A-54 |
| | 図面名称 | みんなのトイレ、玄関用防球ネット図 | 縮尺 | 1/30 | | | | | 訂正年月日 | | | |

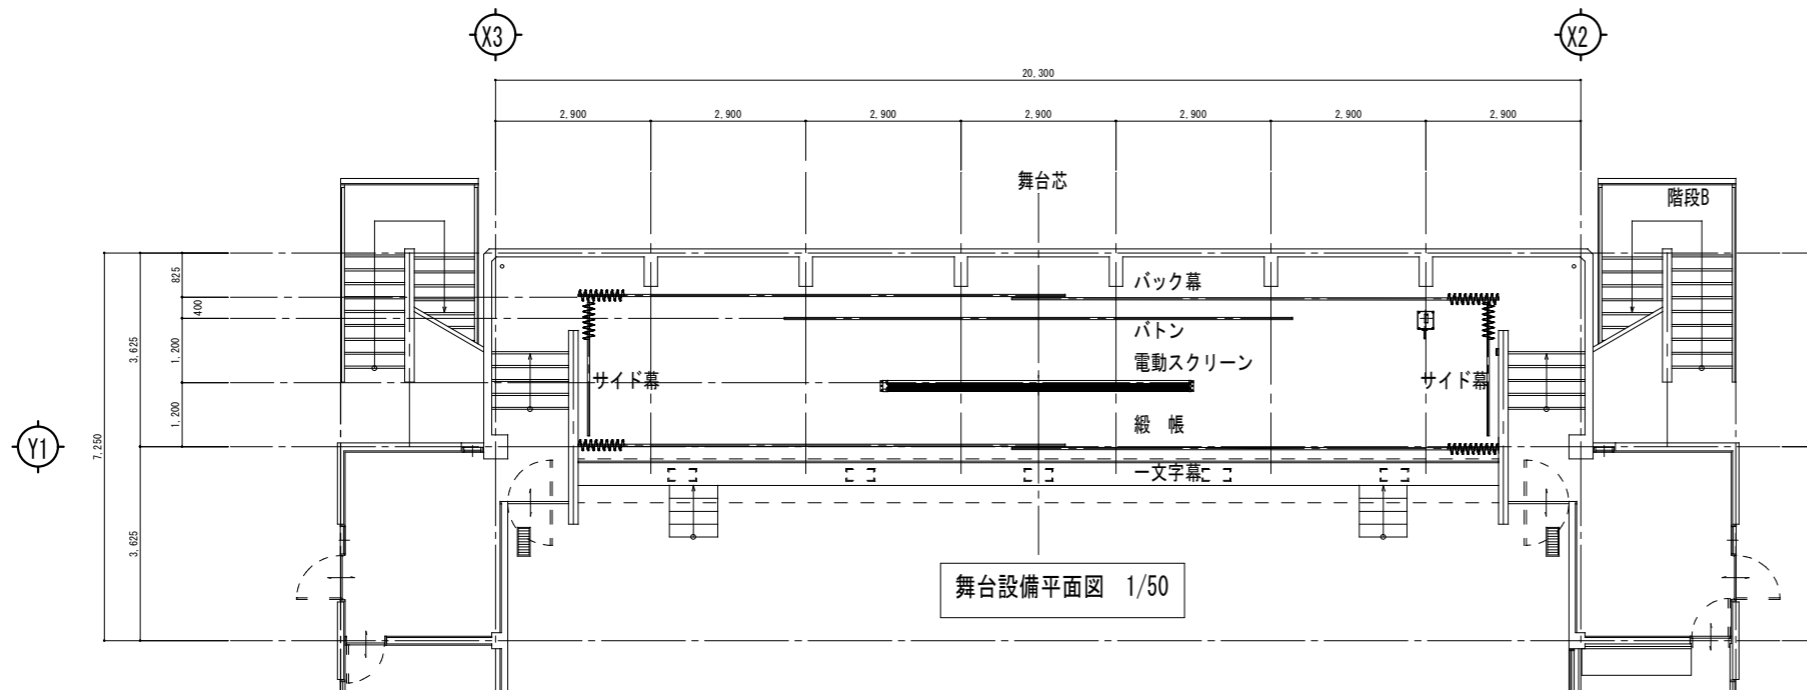


舞台設備平面図 1/50



40型電動レール レール交叉 (連装) 仕様 1/10


舞台幕仕様

| NO | 名称 | 枚数 | 舞台幕寸法 (W x H) | ひだ数 | 舞台幕仕様 | 備考 |
|----|-----------|----|---------------|-----|-------|------------------|
| 1 | 一文字幕 | 1 | 17500 x 950 | なし | 難燃起毛 | 裏付 フレンジ3寸 φ450校章 |
| 2 | 緞帳 | 2 | 9200 x 5100 | 2倍 | 難燃起毛 | 裏付 フレンジ6寸 |
| 3 | サイド幕(東西幕) | 2 | 2500 x 4750 | 2倍 | 難燃起毛 | |
| 4 | バック幕 | 2 | 9200 x 4750 | 2倍 | 難燃起毛 | |

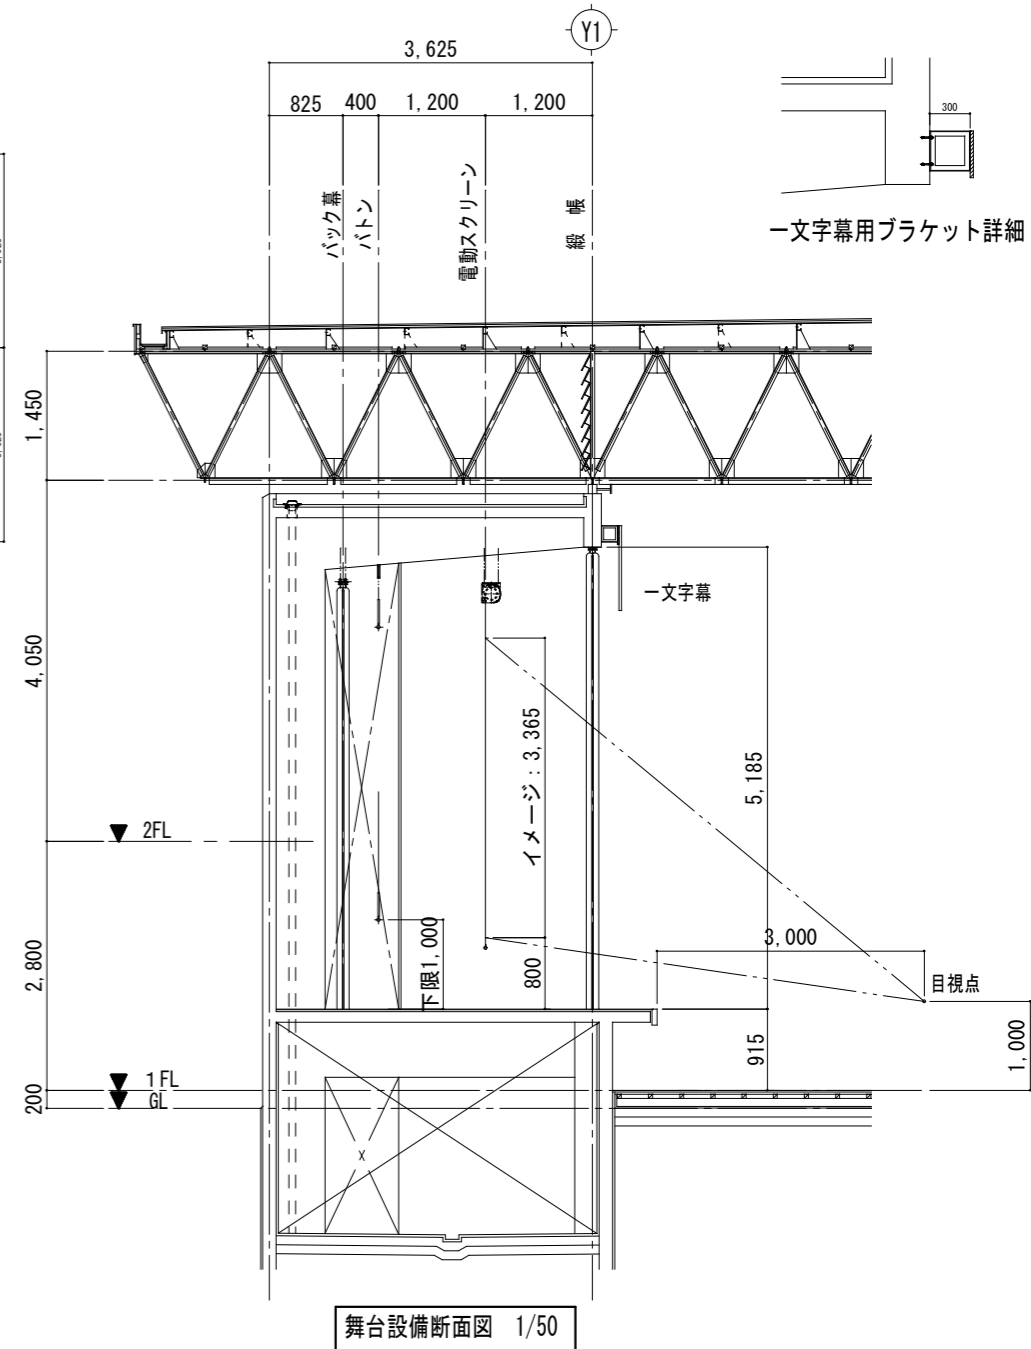

舞台設備断面図 1/50

一文字幕用ブラケット詳細

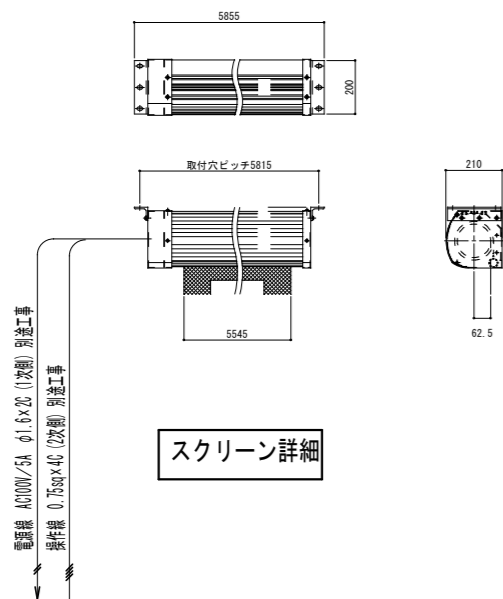

舞台吊物設備略仕様

| NO | 名称 | 数量 | 設備方式 | 駆動方式 | 寸法 (mm) | レール・パイプ モーター容量 | 備考 |
|----|-----------|----|------|----------|----------|--------------------|------------------------|
| 1 | 一文字幕 | 1 | 固定 | 打付固定 | 17500L | | |
| 2 | 緞帳 | 1 | 開閉 | 電動開閉式 | 9200Lx2 | ステージ用大型レール 100V72W | 2連装 |
| 3 | サイド幕(東西幕) | 1 | 開閉 | 手引開閉式 | 2500L | ステージ用大型レール | |
| 4 | バック幕 | 1 | 開閉 | 手動ロープ開閉式 | 9200Lx 2 | ステージ用大型レール | 砂袋テンション 8ミリロープ(黒) |
| 5 | スクリーン | 1 | 昇降 | 電動昇降式 | 5855L | 100V150W | 250インチ 16:9 ホワイト ケース入り |
| 6 | バトン | 1 | 昇降 | ウインチ昇降式 | 9500L | φ42.7 | 300kgウインチカバー付 |