

旧消防庁舎訓練棟ほか解体工事

図面リ	スト				
図面番号	図面名称	図面番号	図面名称	図面番号	図面名称
A - 1	建築工事特記仕様書				
A – 2	付近見取図				
A - 3	現況配置図				
A - 4	工事概要・棟別概要				
A - 5	訓練棟 平面図				
A - 6	訓練棟 立面図				
A - 7	訓練棟 矩計図				
A - 8	訓練棟 詳細図				
A - 9	訓練棟 基礎伏図・梁伏図				
A - 10	訓練棟 軸組図				
A - 11	訓練棟 基礎詳細図・部材リスト				
A - 12	補助棟 平面図・立面図				
A - 13	補助棟 基礎伏図・梁伏図・軸組図・部材リスト				
A - 14	補助棟 基礎詳細図・鉄骨詳細図・その他				
A - 15	自家給油所 意匠図・構造図				

建築工事特記仕様書 2. 仮 設 工 事 1. 工 事 名 称 旧消防庁舎訓練棟ほか解体工事 2. 建 築 場 所 三重県伊賀市平野山之下 地内 1. 建築物等を解体するために必要な仮設工事について記載する。 3. 用 途 地 域 都市計画区域内 第2種住居地域 法22条地域 2. 仮設に使用する材料は、適切な性能を有するものとし、新品にかぎらない。 4. 敷 地 面 積 5,343.9㎡ 3. 騒音粉じん等の対策は、防音シートを隙間なく取り付ける。 5. 構 造, 規 模 訓練棟 鉄筋コンクリート 5 階建て P H 1 階 防音シートは重ねと結束を十分に施す。 ブレーカー、破砕機等による粉じん発生部に常時散水を行う。 建築面積=49 0㎡ 延床面積=253 19㎡ 自家給油所 鉄骨造平屋建て 建築面積・延床面積=26.6㎡ 4. 足場を設ける場合には、「手すり先行工法等に関するガイドライン」に基づき 補助棟 鉄骨造2階建て 足場の組立、解体を行う。 建築面積=27.0㎡ 延床面積=50.0㎡ 5. 工事現場の適切な場所に、工事名称、発注者等を示す表示板を設ける。 1. 一般共通事項 6. 監督職員事務所等の設置は、監督職員と協議する。 ① 適 用 範 囲 1)図面、特記仕様書及び現場説明書に記載されてある事項以外は 「国土交通省大臣官房官庁営繕部 建築物解体工事共通仕様書」 平成31年度版に準ずる。但し本工事に関係ない事項は適用しない。 2)特記事項は⊙印の付いたものを適用する。 ○印の無い場合は※印の付いたものを適用する。 3.解 体 工 事 ⊙印※印のある場合は共に適用する。 ②設計図書順位 1)質問回答書(下記2)から5)に対するもの) 1. 建築物等の解体に先立ち、次の事前処置を行う。 2) 現場説明書 各種設備機器の停止並びに給水、ガス、電力及び通信の供給が停止している事 3) 特記什様書 を確認する。 落下するおそれのある付属物は事前に撤去する。 4)図面 5)解体共通仕様書 特別管理産業廃棄物等がある場合は、処理方法に準ずる。 2. 解体は、事前処置を行った後、建設リサイクル法に基づき取壊しを行う。 ③ 疑義に対する 設計図書に定められた内容に疑義が生じた場合又は解体方法等の 解体方法は、手作業及び機械による作業とする。 協議等 関係で設計図書によることが困難若しくは不都合が生じた場合は、 3. 躯体は種類ごとに分別解体とする。 (ア)コンクリート (イ) 鉄筋 (ウ)鉄骨 (エ)木材 (オ) その他構造材 監督職員と協議する。 (4)別契約の 別契約の施工上密接に関連する工事については、監督職員の調整に 4. 基礎等は、騒音、振動に配慮し分別解体する。 5. 杭の処理は適正に行う。 関連工事 協力し、当該工事関係者とともに、工事全体の円滑な施工に務める 6. 解体後は埋戻し、アスファルト舗装復旧とする。 (5)提 出 書 類 1)工程表、施工計画書、工事日報、部分下請負通知書など 伊賀市特記仕様書による。 (6) 工事関係図書 1) 実施工程表 工事の着手に先立ち、実施工程表を作成し、監督 職員の承認を受ける。 2) 工事の着手に先立ち、施工管理体制、事故防止及び環境保全に 十分配慮した解体工法、建設副産物の処理等について施工の 具体的な計画を定めた施工計画書を作成し、監督職員に提出する。 3) 工事の記録 監督職員が支持した事項及び監督職員と協議した結果について 記録を整備する。 次の(ア)から(エ)までのいずれかに該当する場合は、施工管理 (7) 設計図書に定められた施工の確認を行った場合 (イ)事前調査及び解体順序の各段階における工程の途中及び一工程 が完了した場合 (ウ)建設副産物を処理する場合 (エ)適切な施工であることの照明を監督職員から支持された場合 (7)官公署その他 工事の着手、施工及び完成に当たり、関係法令等に基づく官公省 手 続 その他の関係機関への必要な届出手続等を直ちに行う。 ⑧発生材の処理 発生材のうち、発注者に引渡しを要するものは、特記がなければ、 金属類及び塩化ビフェニル(PCB)含有物とする。 再資源化を図るものは分別を行い、所定の再資源化施設等に搬入する 建設リサイクル法等関係法令に基き適切に処理する。 承認 検図 設計 製図 作図年月日 図面番号 旧消防庁舎訓練棟ほか解体工事 工事名称 R1. 8.13 A- 1 図面名称 建築工事特記仕様書 訂正年月日 種別

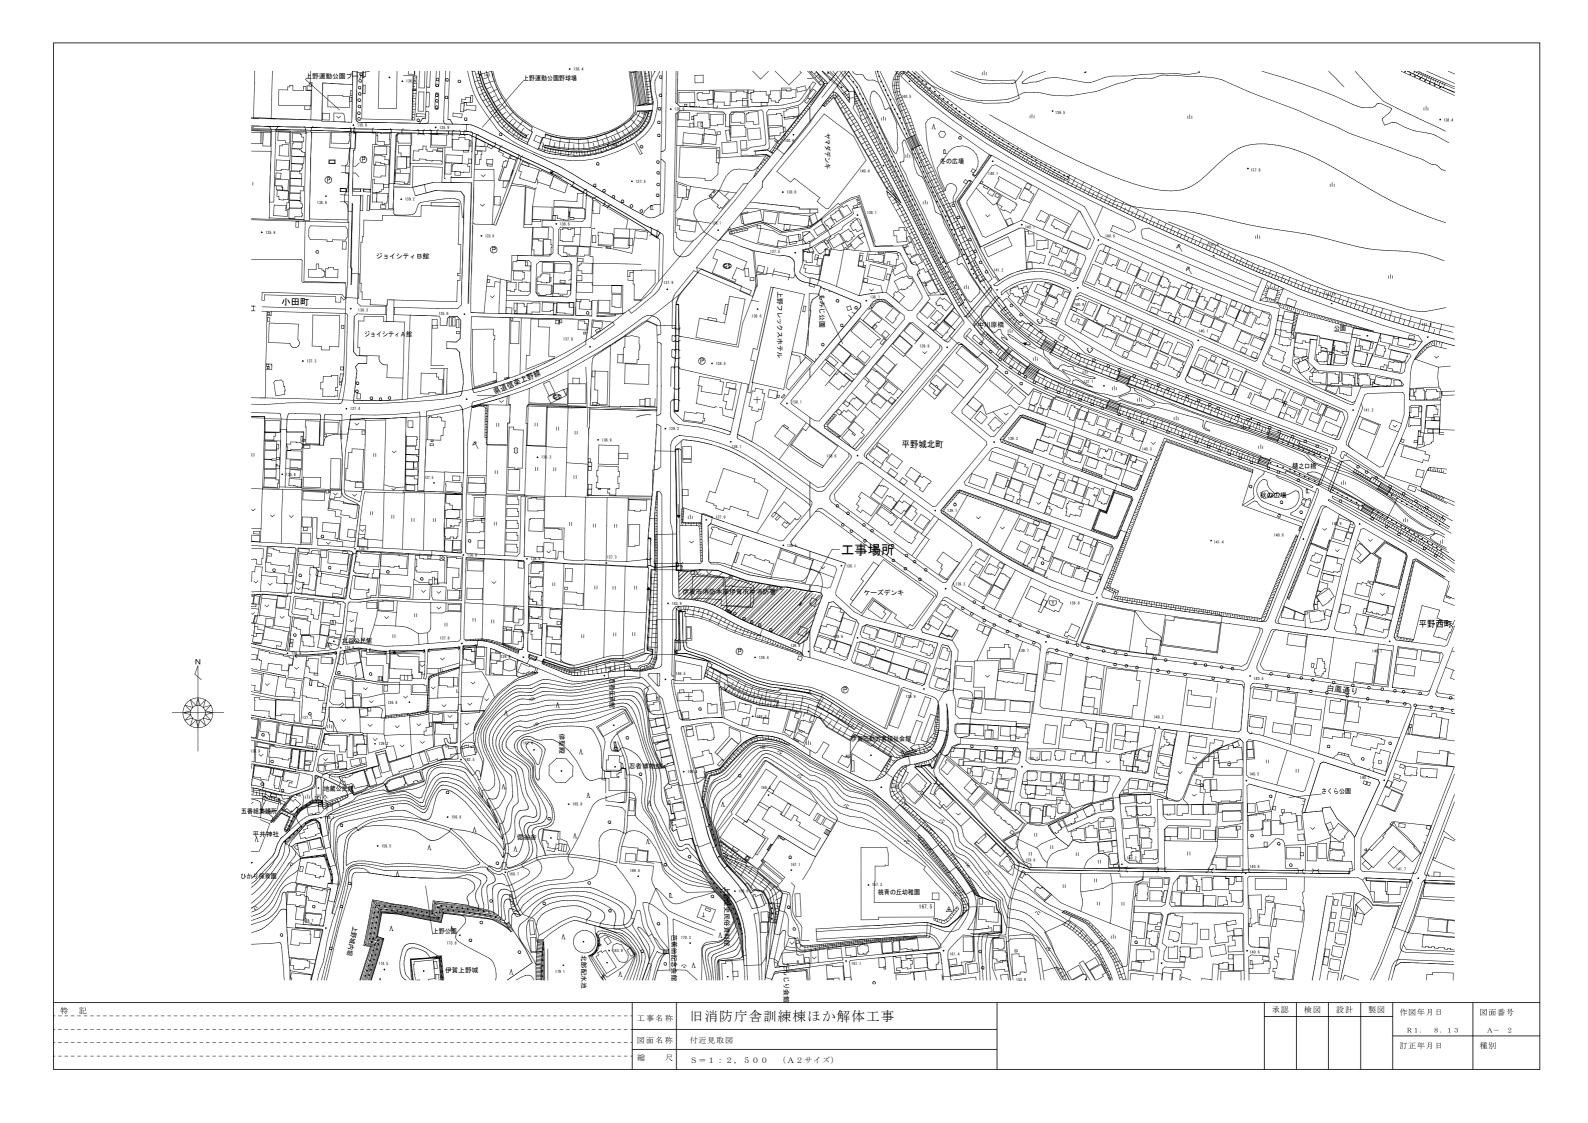


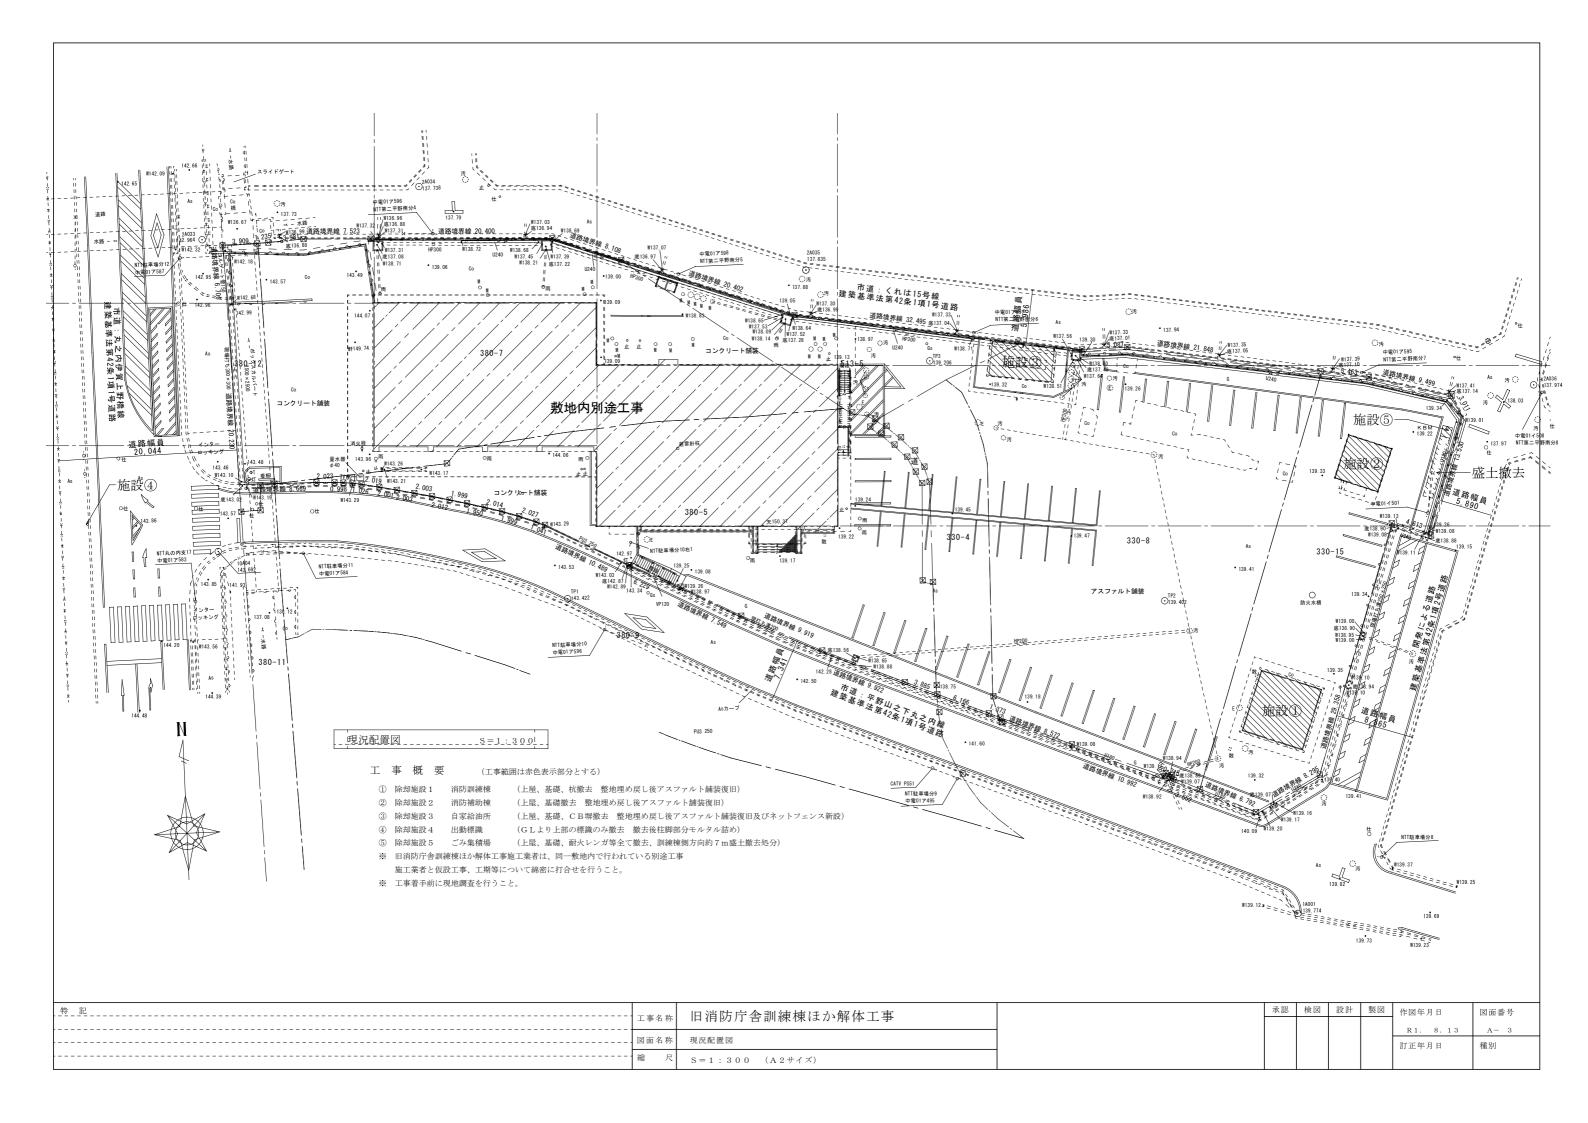


工事概	要					
工事名称	旧消防庁舎訓練棟ほか解体工事	都市計画区域	都市計画区域内	敷地面積	5, 3 4 3. 9 m²	工事範囲
工事場所	三重県伊賀市平野山之下 地内	用途地域	第2種住居地域	建築面積	棟別概要による	① 訓練棟 解体工事 (基礎・杭共撤去) 撤去後アスファルト舗装復旧
建築主氏名	伊賀市長 岡本 栄	防火地域	指定なし 22条地域	延床面積	棟別概要による	② 補助棟 解体工事 (基礎共撤去) 撤去後アスファルト舗装復旧
建築主住所	三重県伊賀市四十九町3184番地	道路	現況配置図による	構造	棟別概要による	③ 自家給油所 解体工事(基礎共撤去) 撤去後アスファルト舗装・ネットフェンス復旧
建物用途	事務所等	建ぺい率	6 0 %	階数	棟別概要による	④ その他撤去工事
工事種別	解体工事	容積率	200%	基礎形状	棟別概要による	※ 照明器具等は全て撤去処分する。


棟 別 概	要								
 訓練棟 解体 	工事	② 補助棟 解体	工事	③ 自家給油所	解体工事	④ その他撤去工事			
建築面積	49.0 m²	建築面積	27.0 m²	建築面積	2 6 . 6 m²	④-1 敷地西側道路に設置されている『出動標識』の撤去処分			
延床面積	253.19m²	延床面積	5 0 . 0 m²	延床面積	2 6 . 6 m²	標識柱は切断処理、切断面の安全対策を行う。基礎は現況のまま放置とする。			
構造	鉄筋コンクリート造	構造	鉄骨造	構造	鉄骨造	建物に通じる通信配線は撤去処分			
階数	5 階建て PH1階	階数	2階建て	階数	平屋建て	④-2 補助棟東側に設置されている『ごみ集積場』の撤去処分			
基礎形状	杭基礎	基礎形状	独立基礎	基礎形状	独立基礎	ごみ集積場付近の盛土の撤去処分			
外部仕上		外部仕上		外部仕上					
外壁	コンクリート打放し	外壁	コンクリート打放し	外壁	なし (柱表し)				
屋根 均しモルタルt=20~30 + アスファルト防水層 (8層) + 押えモルタルt=50~70 屋根 均しモルタルt=20~30 + アスファルト防水層 (8層) + 押えモ		均しモルタルt=20~30 + アスファルト防水層 (8層) + 押えモルタルt=50~70	屋根	スレート葺き	撤去備品リスト ※ 撤去備品については、現地調査を行い監督員に確認すること。				
						· 看板(100×80cm) 2個			
						・ 看板固定器具 (鉄製で直径10cm 高さ1.5m程度の円柱+ステー)			
						・ マネキン人形 5体			
内部仕上		内部仕上		内部仕上		 長椅子 1脚 			
1階 床	コンクリートコテ押え + ビニルシート厚0.1	1階床	土間コンクリート 金コテ押え	床	土間コンクリート 金コテ押え	・ 廃材 (200×100cm) 2 個他			
2~5階 床	防水モルタルコテ押え t=30	2階 床	CL-4. 5	壁	なし (柱表し)	• 演台 (120×50×100cm) 2個			
1~5階 壁	コンクリート打放し	1階 壁	角波鉄板張り、一部縞鋼板張り	天井	なし (梁・屋根表し)	・ 長机 20台			
1~5階 天井	コンクリート打放し	2階 壁	縞鋼板張り	その他	CB塀 撤去後 ネットフェンスH=1,300新設	・ パイプ椅子 100脚			
		1階 天井	なし (梁表し)			事務椅子 15脚			
		2階 天井	なし (梁・屋根表し)			• 消火水槽鉄枠(200×80cm) 8 個			
						タイヤ 4個			
付属物・備品	消防訓練用金物等	付属物・備品	消防訓練用金物等			その他			


特 記	丁重夕缶	旧消防庁舎訓練棟ほか解休工事		承認	検図 設計	製図	作図年月日	図面番号
	工事石が	11 11 10 17 11 11 11 11 11 11 11 11 11 11 11 11	_				R1. 8. 13	A- 4
	図面名称	工事概要・棟別概要					訂正年月日	種別
	縮 尺							

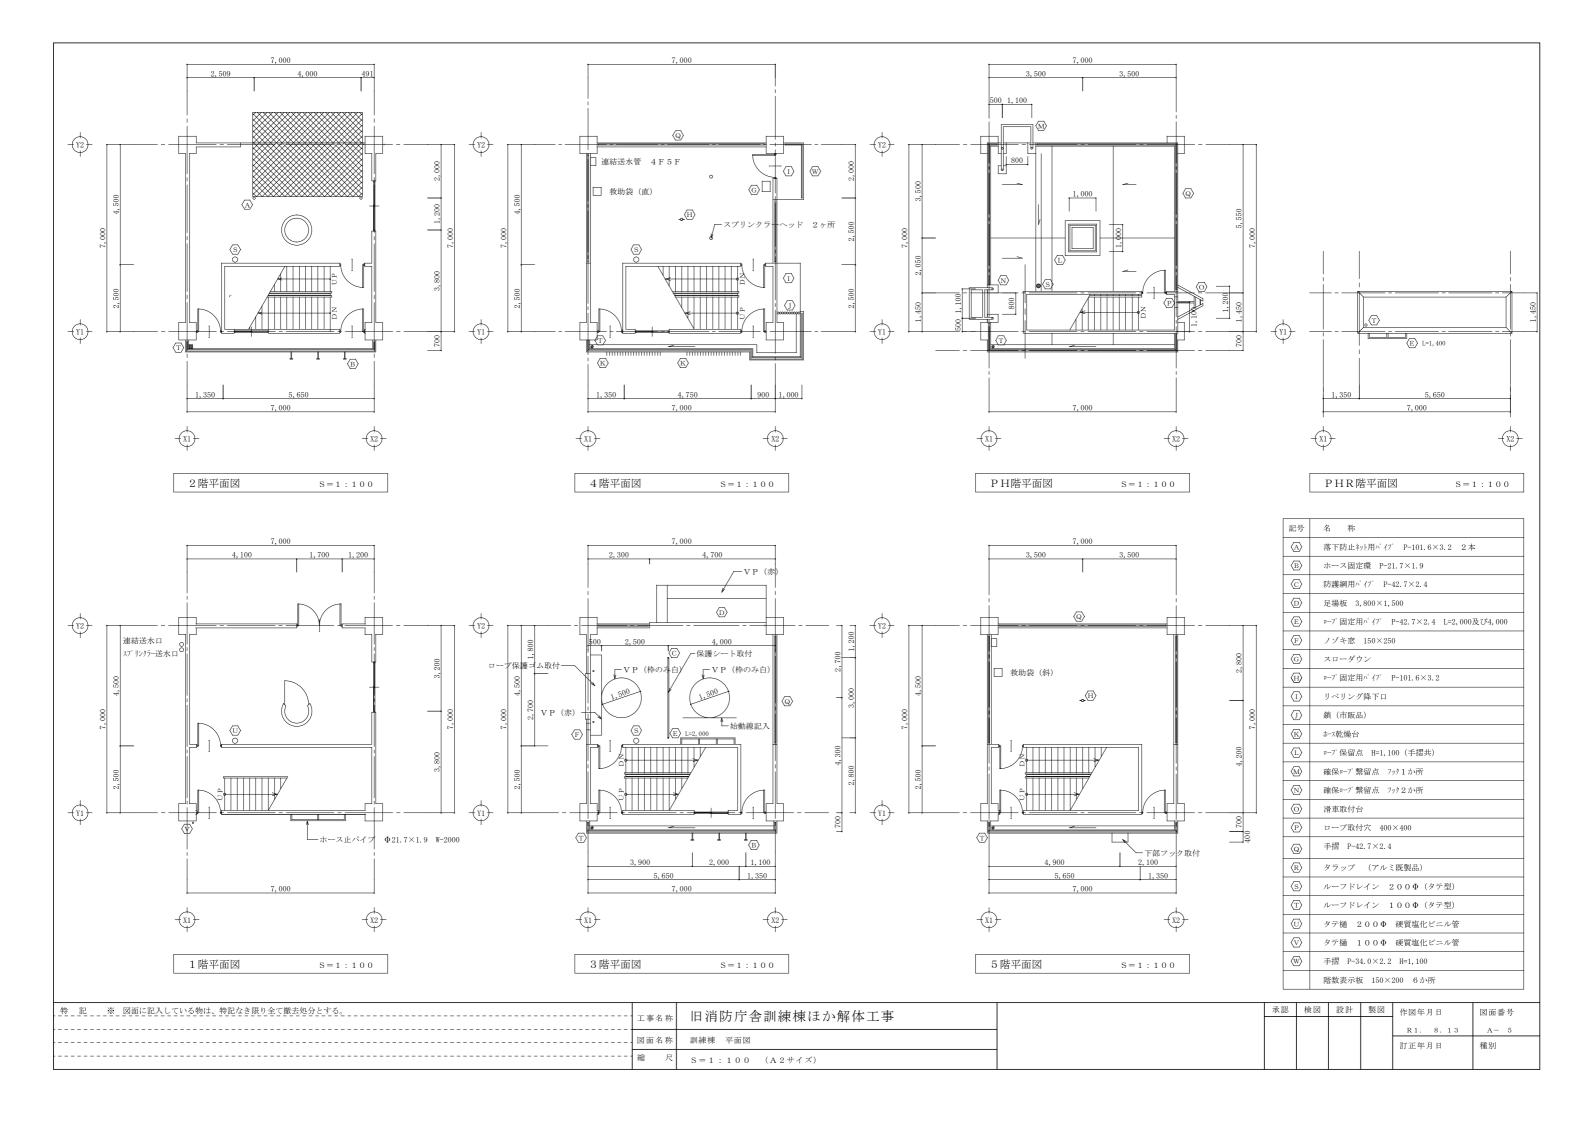

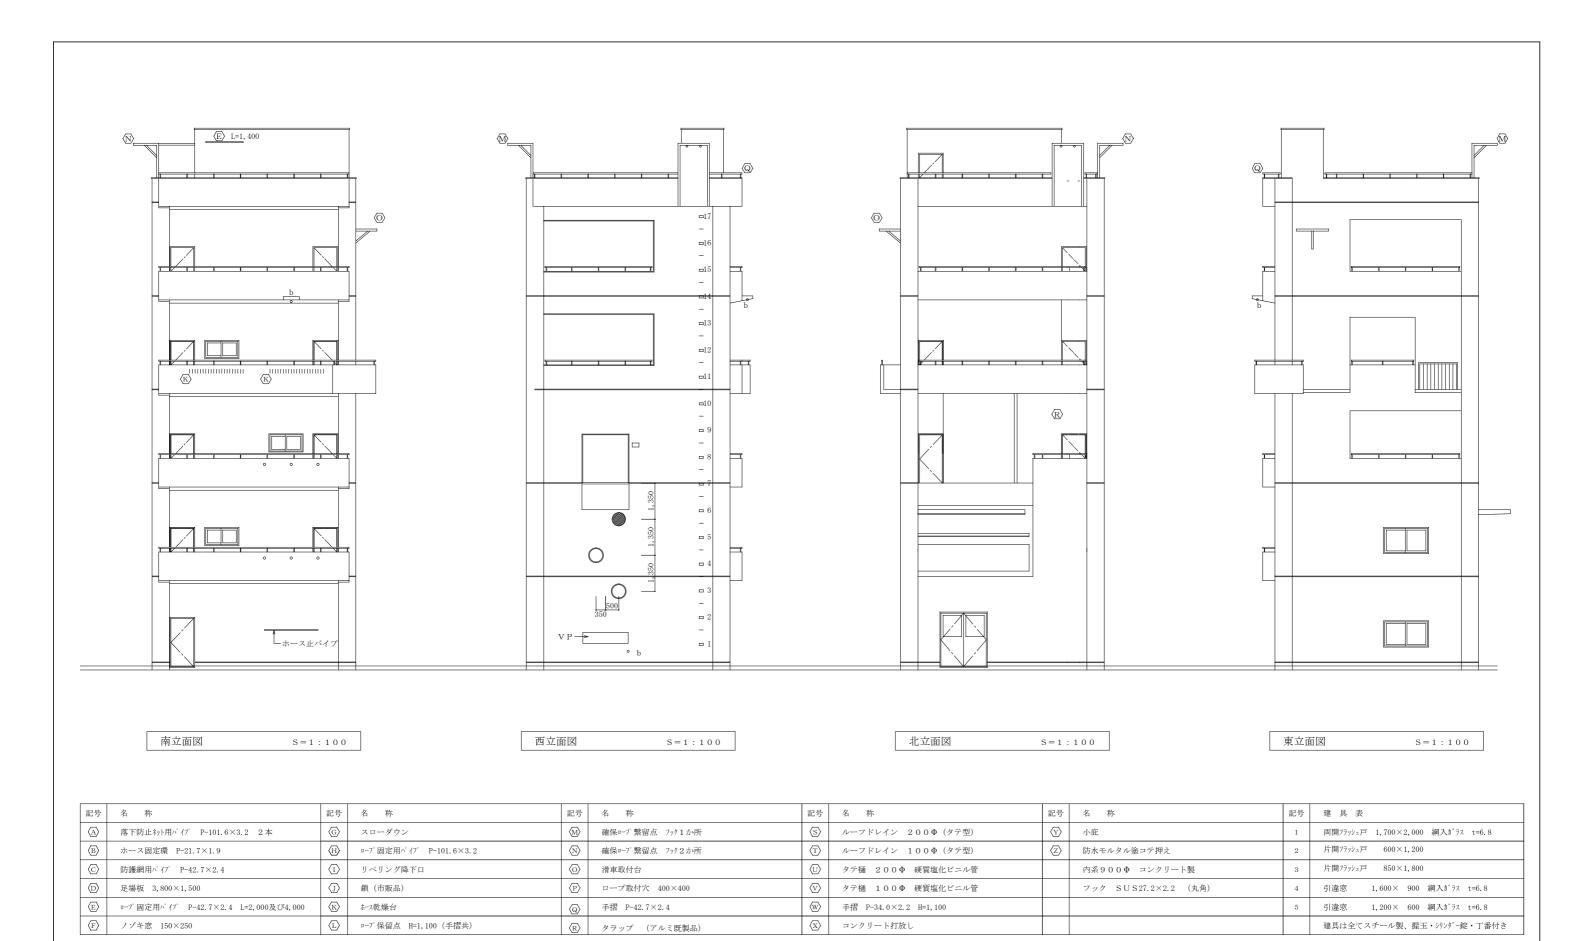



特 記 ※ 図面に記入している物は、特記なき限り全て撤去処分とする。		四 沙 仕 亡 人 到 体 林) な み 伊 工 市		承認	検図 設計	製図	作図年月日	図面番号
	工事名称	旧消防庁舎訓練棟はか解体上事						
			1				R1. 8.13	A- 6
	図面名称	訓練棟 立面図					*** * * * * * * * * * * * * * * * * *	65.00
			4				訂止年月日	種別
	縮 尺	S=1:100 (A2サイズ)						

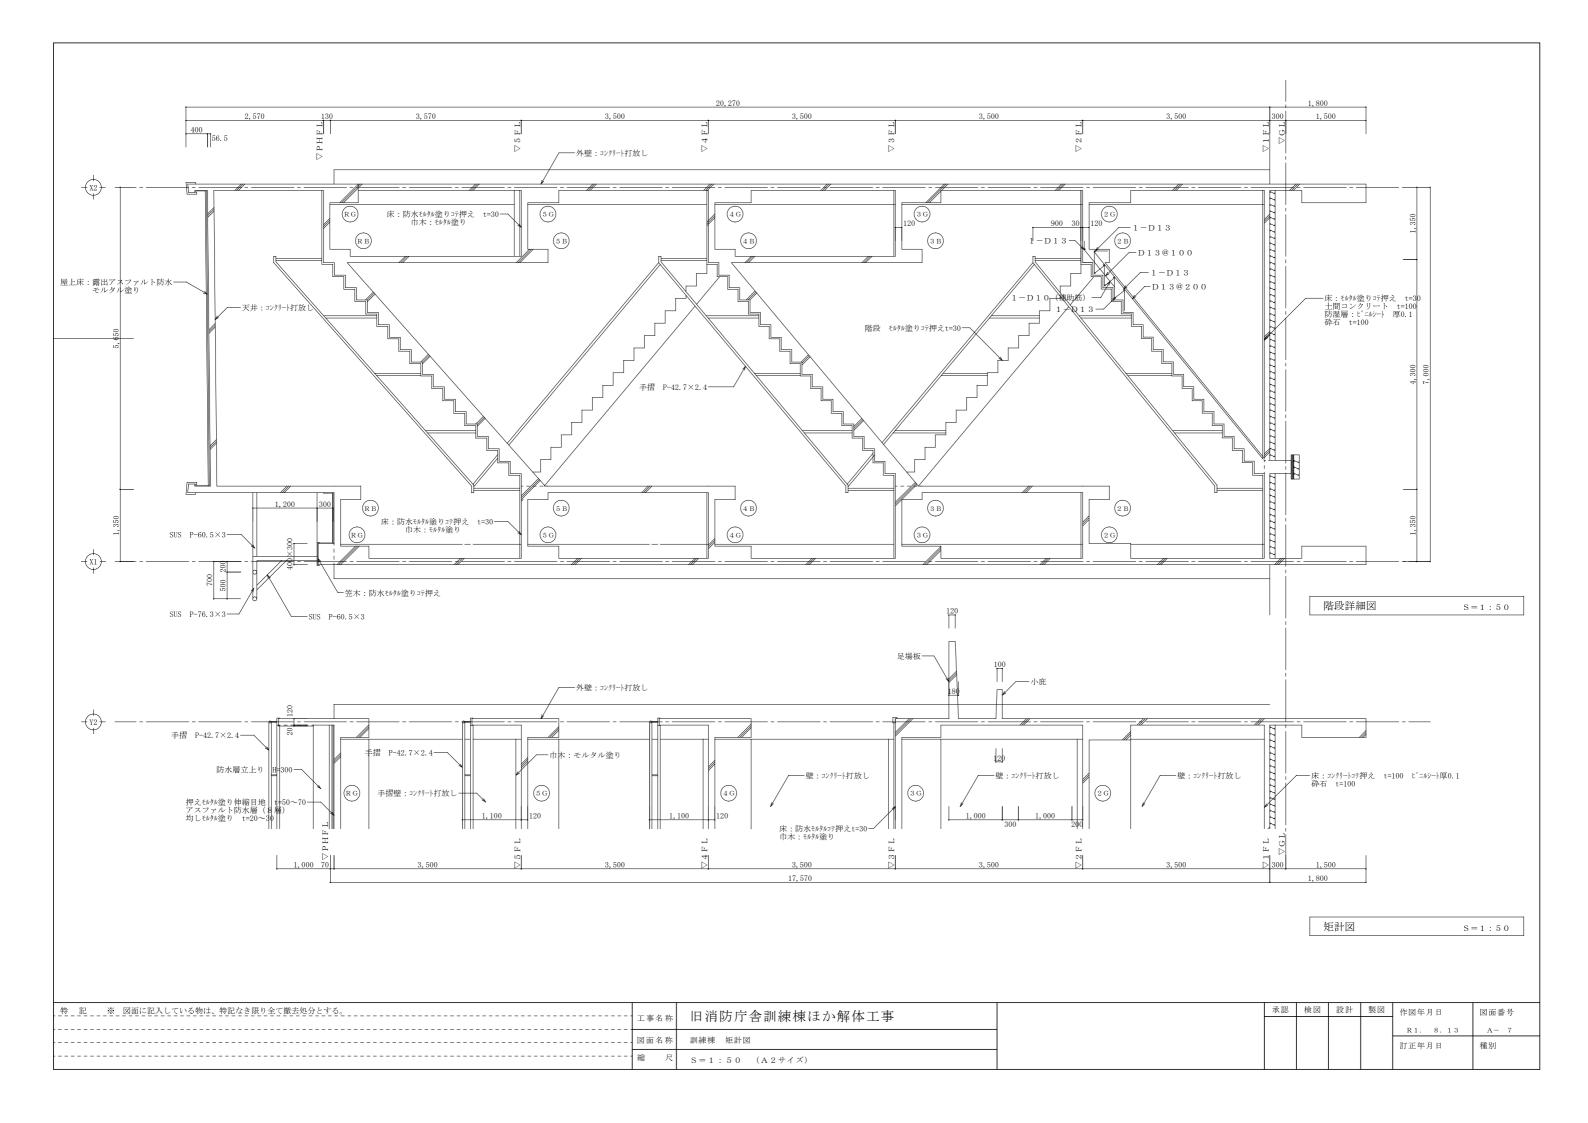

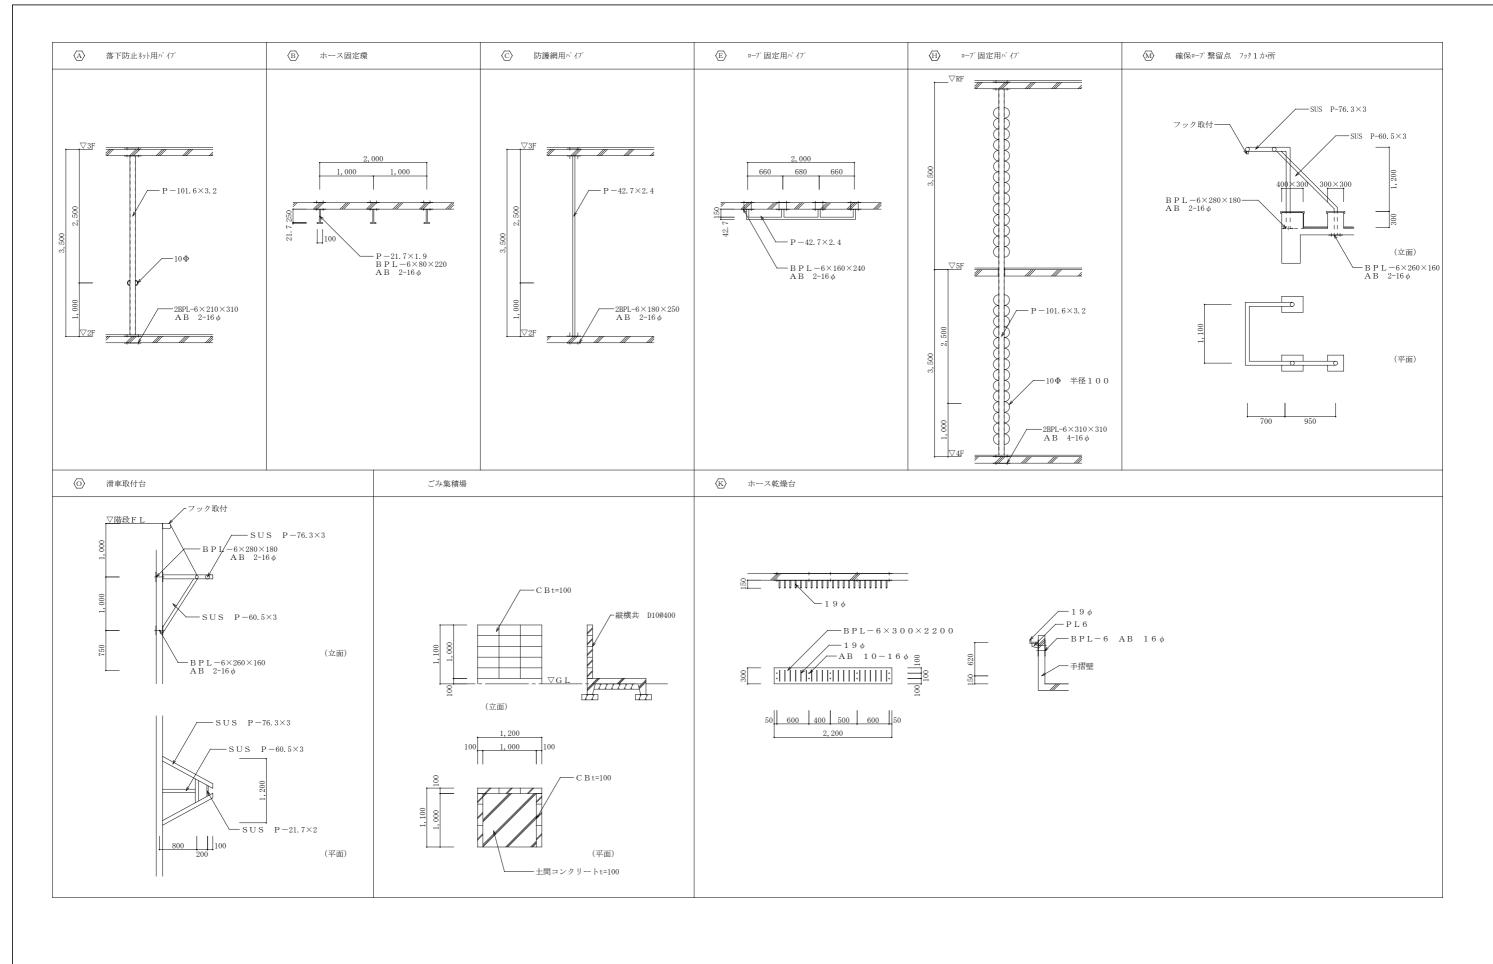

特 記 ※ 図面に記入している物は、特記なき限り全て撤去処分とする。	丁惠名称	旧消防庁舎訓練棟ほか解体工事		承認	検図 設計	製図	作図年月日	図面番号
 	エチカが		_				R1. 8. 13	A- 8
·	図面名称	訓練棟 詳細図					訂正年月日	種別
	縮尺	S = 1 : 5 0					– ,	

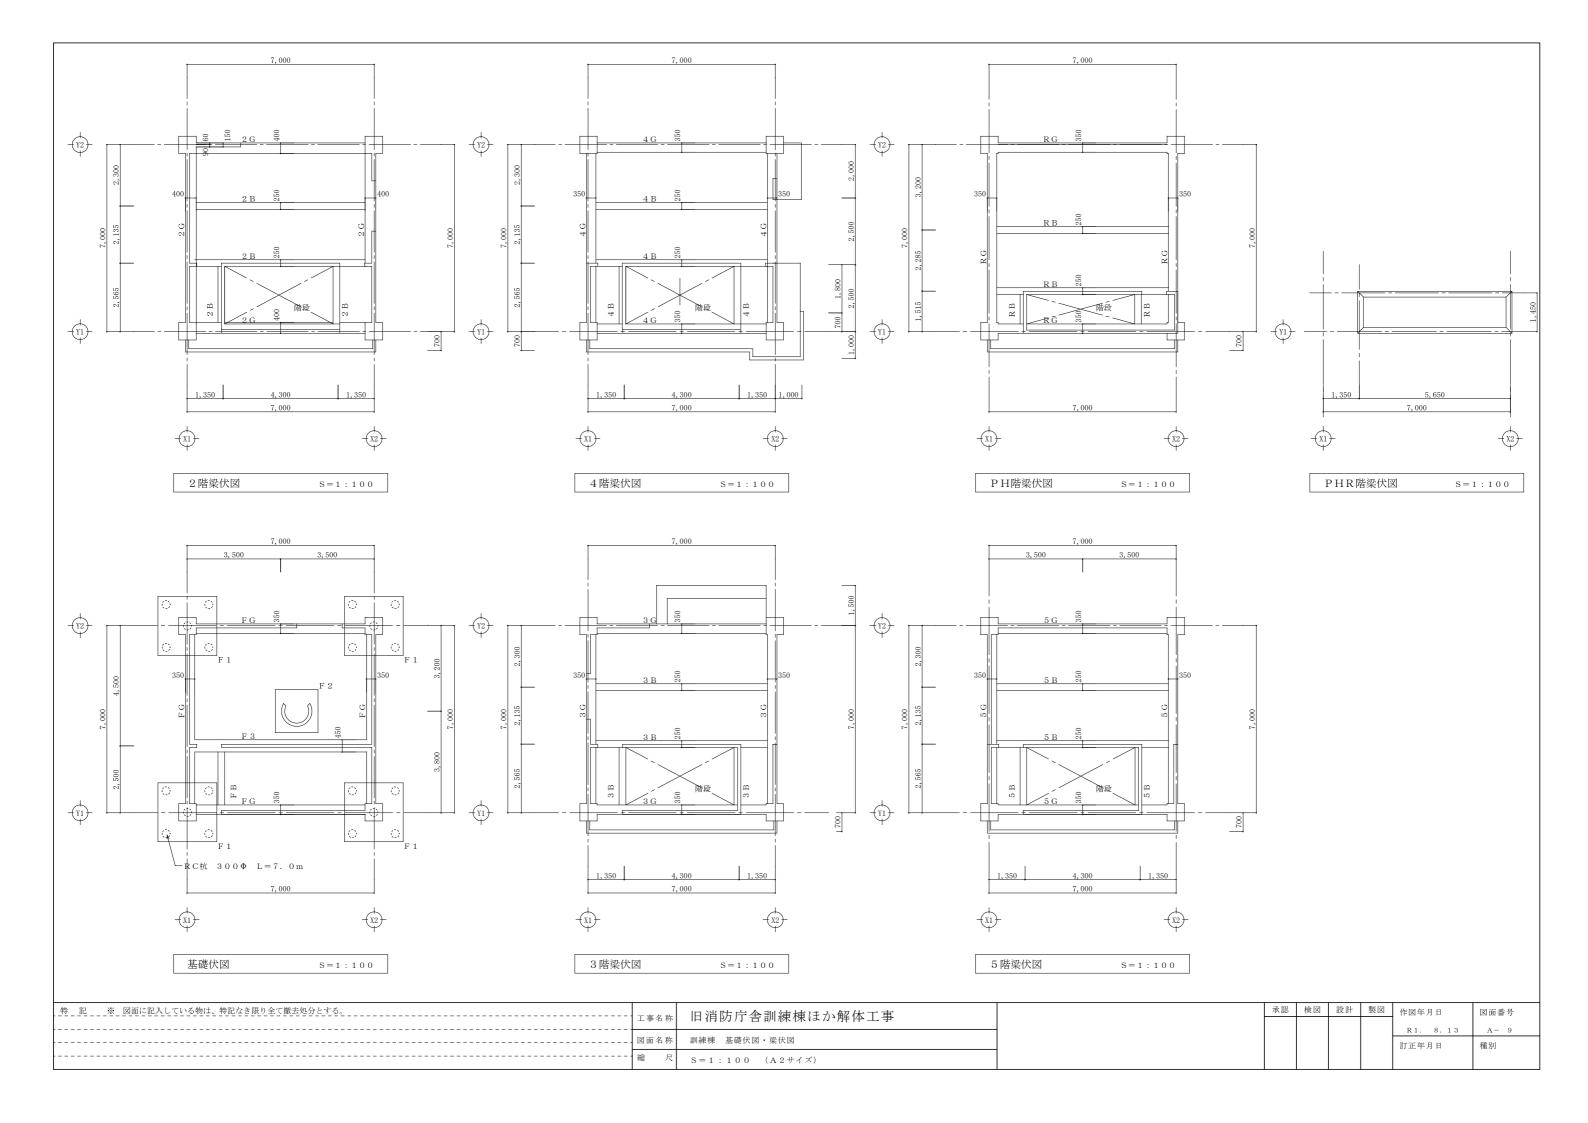

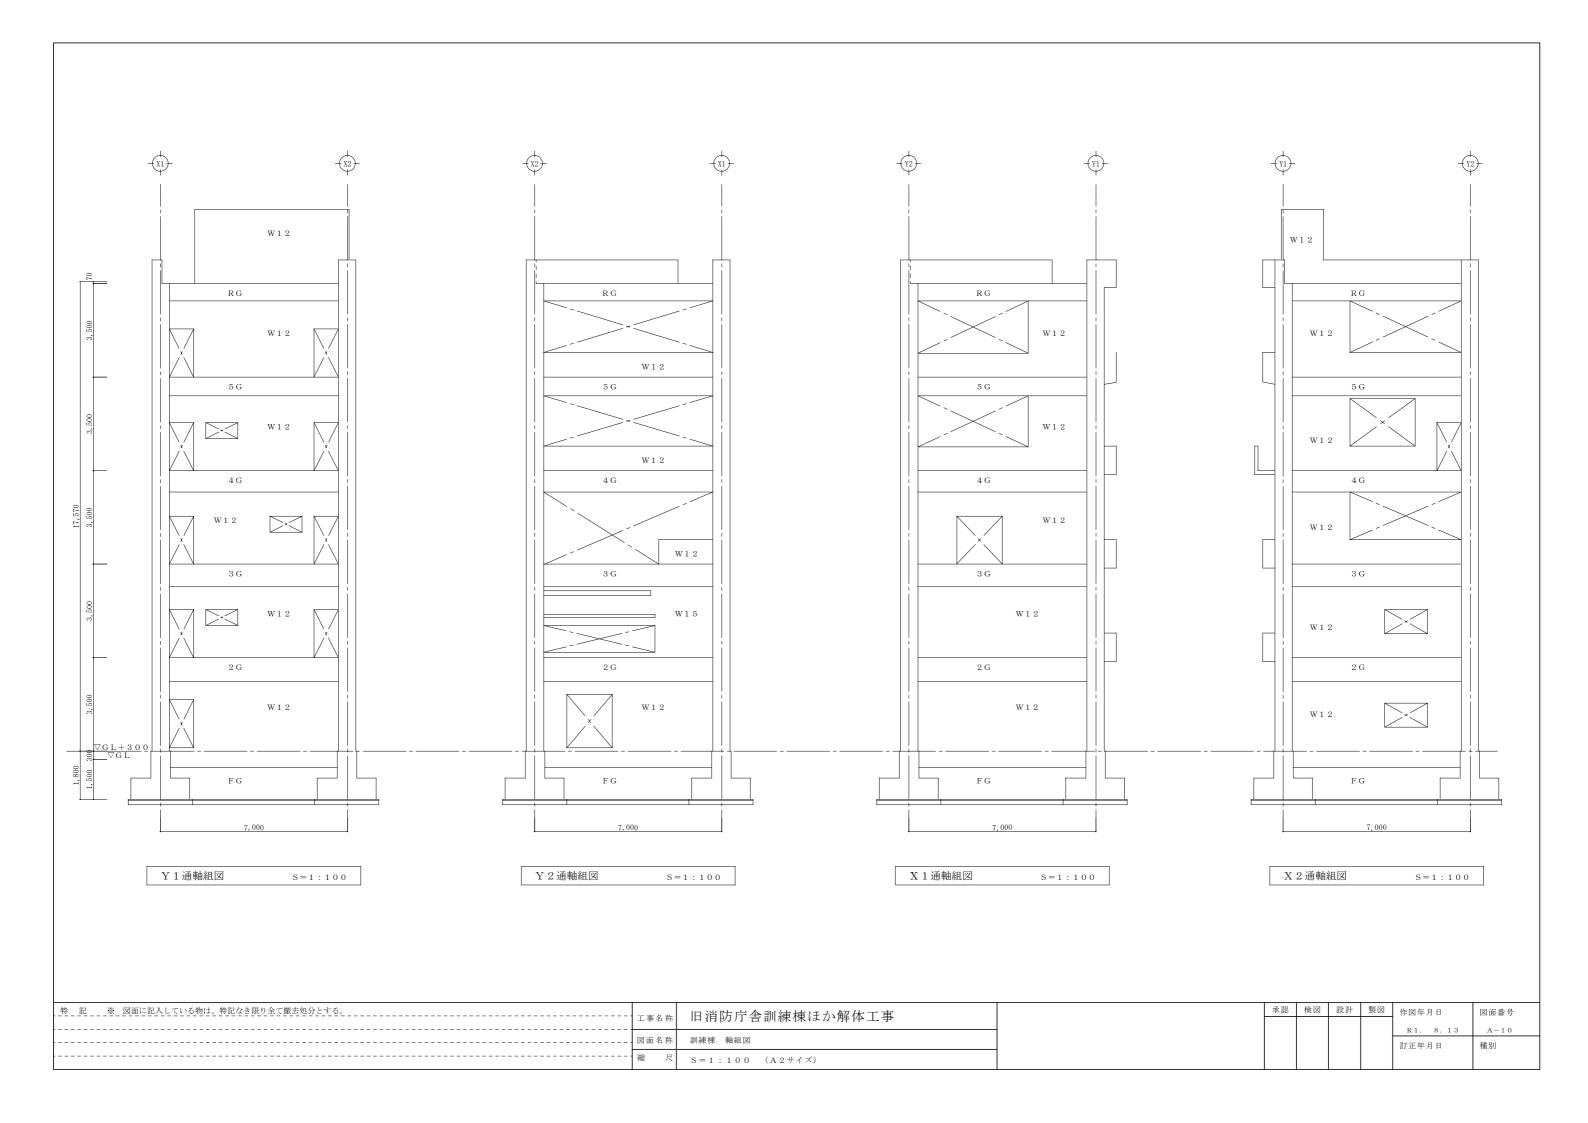


大 梁	リスト	S=1:50					小 梁	リスト	S = 1 : 5 0		
符号	F G	2 G	3 G	4 G	5 G	R G	2 B	3 B	4 B	5 B	R B
端部											
B×H	3 5 0 × 1 2 0 0	4 0 0 × 9 0 0	3 5 0 × 8 5 0	3 5 0 × 8 0 0	3 5 0 × 7 0 0	3 5 0 × 6 5 0	2 5 0 × 5 0 0	2 5 0 × 5 0 0	2 5 0 × 5 0 0	2 5 0 × 5 0 0	2 5 0 × 5 0 0
上端筋	5 - D 2 2	6 - D 2 5	6 - D 2 2	5 - D 2 2	4-D22	4-D22	3-D19	3 - D 1 9	3-D19	3 - D 1 9	3-D19
下端筋	5 - D 2 2	5 - D 2 5	5 - D 2 2	3 - D 2 2	3 - D 2 2	3 - D 2 2	2-D19	2-D19	2-D19	2-D19	2-D19
S T	D 1 0 @ 2 0 0	D 1 3 @ 2 0 0	D 1 0 @ 2 0 0	D 1 0 @ 2 0 0	D 1 0 @ 2 0 0	D 1 0 @ 2 0 0	D 1 0 @ 2 0 0	D 1 0 @ 2 0 0	D 1 0 @ 2 0 0	D 1 0 @ 2 0 0	D 1 0 @ 2 0 0
中央											
$B \times H$	3 5 0 × 1 2 0 0	4 0 0 × 9 0 0	3 5 0 × 8 5 0	3 5 0 × 8 0 0	3 5 0 × 7 0 0	3 5 0 × 6 5 0	2 5 0 × 5 0 0	2 5 0 × 5 0 0	2 5 0 × 5 0 0	2 5 0 × 5 0 0	2 5 0 × 5 0 0
上端筋	3 - D 2 2	3 - D 2 5	3 - D 2 2	3-D22	3 - D 2 2	3 - D 2 2	2 - D 1 9	2 - D 1 9	2 - D 1 9	2-D19	2-D19
下端筋	3 - D 2 2	3 - D 2 5	3 - D 2 2	3 - D 2 2	3 - D 2 2	3 - D 2 2	5-D19	5-D19	5 - D 1 9	5 - D 1 9	5-D19
S T	D 1 0 @ 2 0 0	D 1 3 @ 2 0 0	D 1 0 @ 2 0 0	D 1 0 @ 2 0 0	D 1 0 @ 2 0 0	D 1 0 @ 2 0 0	D 1 0 @ 2 0 0	D 1 0 @ 2 0 0	D 1 0 @ 2 0 0	D 1 0 @ 2 0 0	D 1 0 @ 2 0 0


柱リ	スト	S = 1 : 5 0			
階	1階		3階	4階	5階
姿 図					
$B \times D$	6 5 0 × 6 5 0	6 5 0 × 6 5 0	6 5 0 × 6 5 0	6 5 0 × 6 5 0	6 5 0 × 6 5 0
主 筋	16-D22	1 2 - D 2 2	1 2 - D 2 2	1 2 - D 2 2	1 2 - D 2 2
НООР	D 1 0 @ 1 0 0	D10@100	D10@100	D10@100	D10@100


特記事項


柱のD・HOOPは D10@500 とする 梁の幅止め筋は D10@400 とする

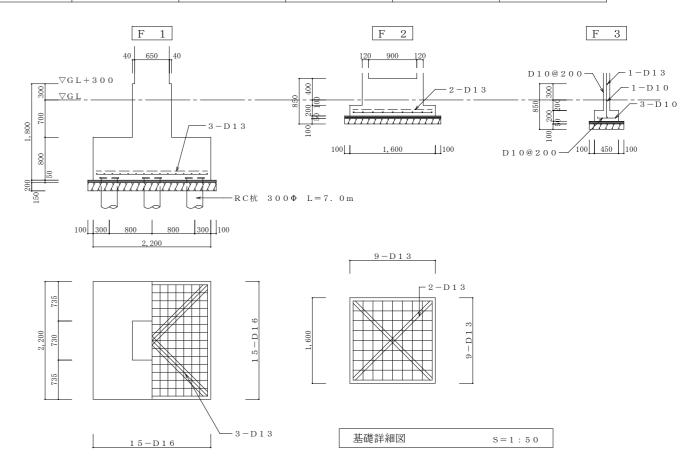

特 記 ※ 図面に記入している物は、特記なき限り全て撤去処分とする。	工事名称	旧消防庁舎訓練棟ほか解体工事	<u></u>	承認 村	険図 設計	製図	作図年月日	図面番号
	図面名称	訓練棟 基礎詳細図・部材リスト					R1. 8.13	A-11 種別
	縮尺	S = 1 : 5 0 (A 2 サイズ)					1177	13.7

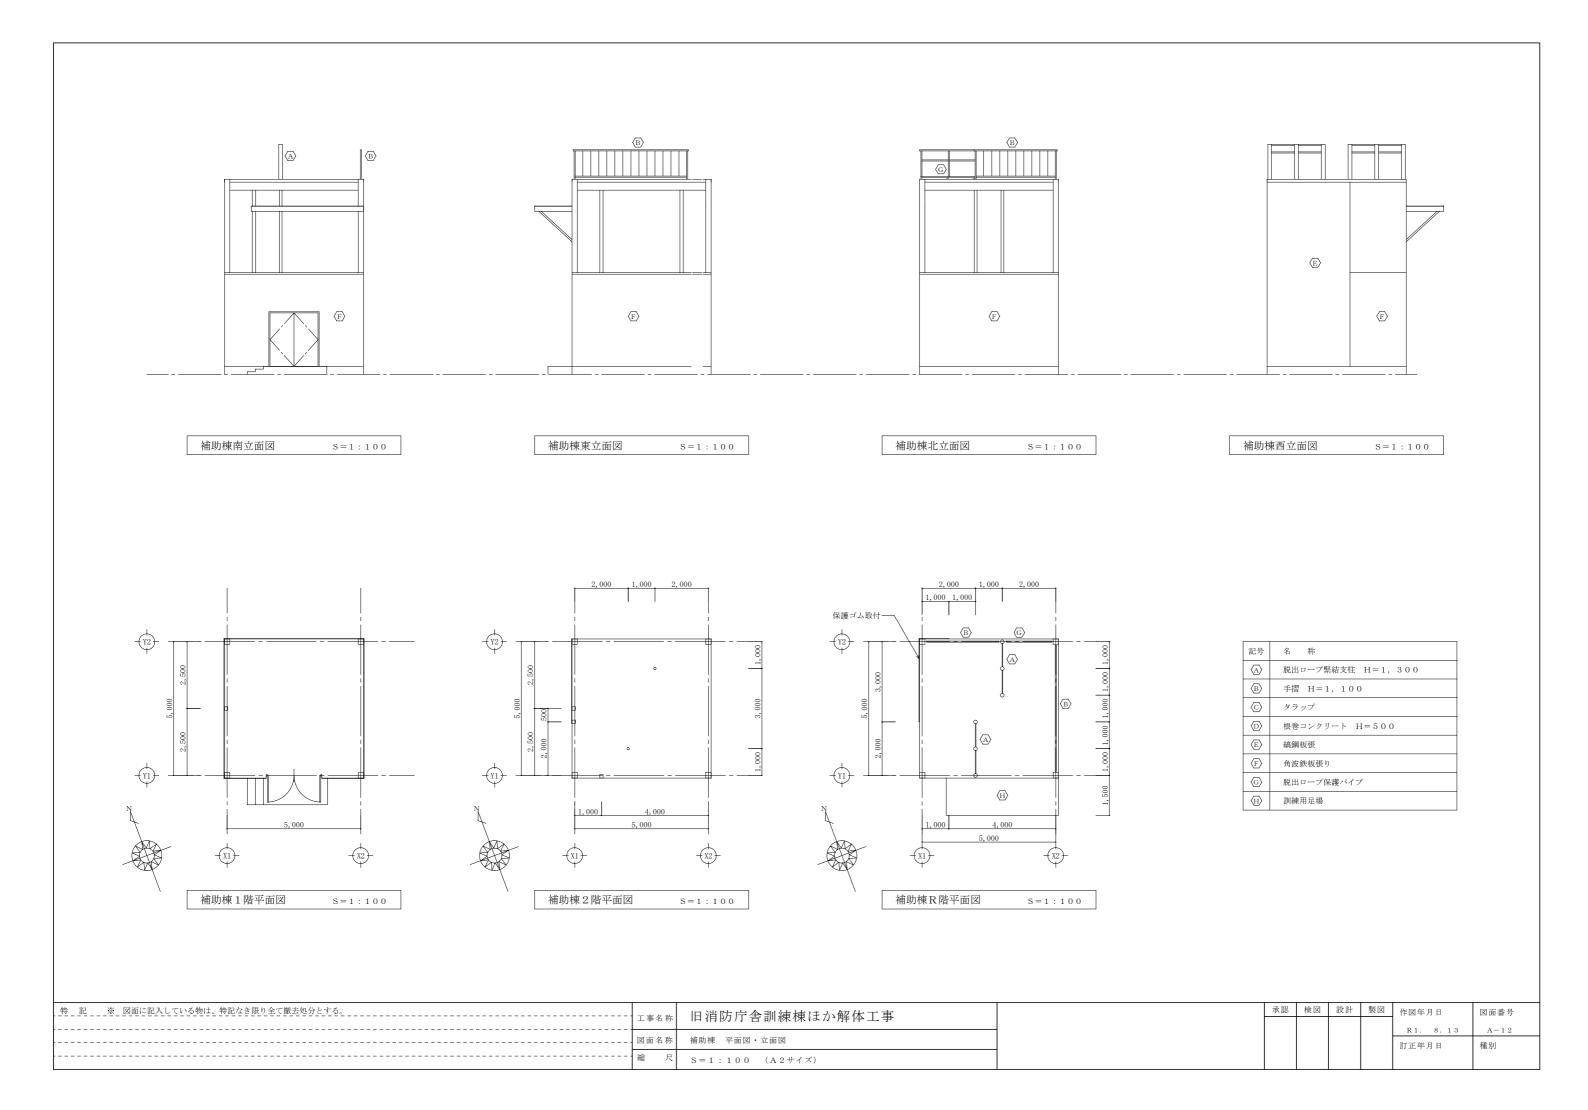


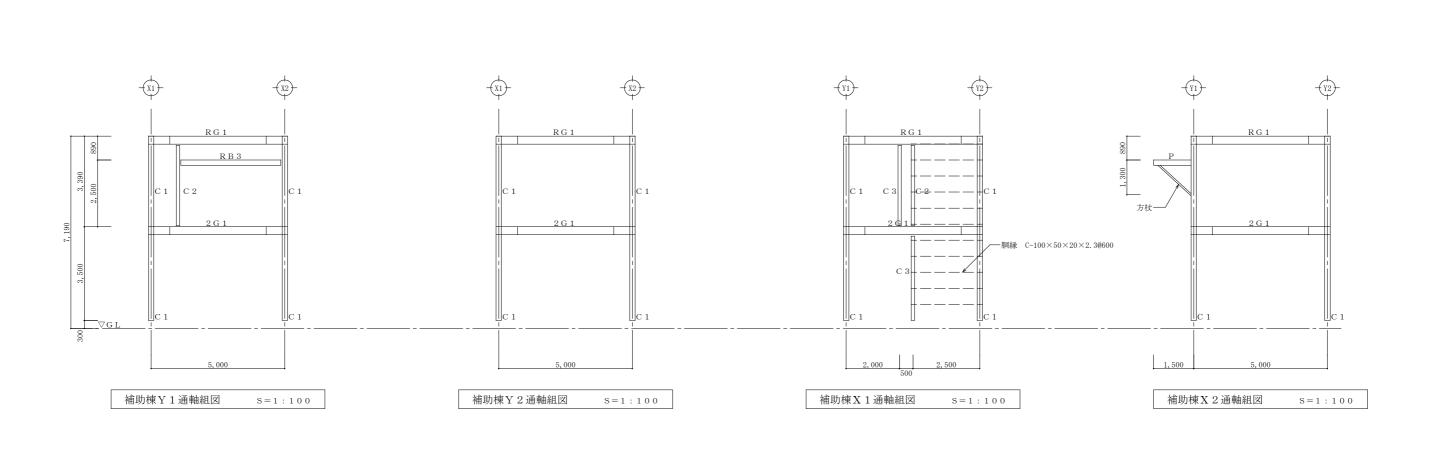


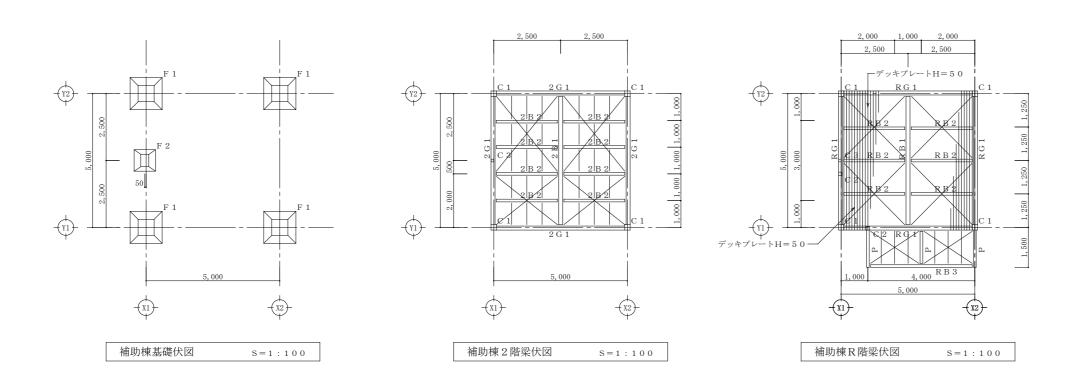


部材」	リスト
記号	形状・寸法
C 1	□-200×200×6.0
C 2	□-125×125×4.5
С 3	□-100×100×3. 2
2 G 1	H-298×149×5.5×8
R G 1	H-298×149×5.5×8
2 B 1	H-298×149×5.5×8
2 B 2	H-200×100×5.5×8
R B 1	H-298×149×5.5×8
R B 2	H-200×100×5.5×8
R B 3	H-200×100×5.5×8
P	H-200×100×5.5×8
方杖	Р-60.5Ф
ь	L-90×90×7
胴縁	C-100×50×20×2. 3
プレース	1 6 Φ


特 記 ※ 図面に記入している物は、特記なき限り全て撤去処分とする。	丁重夕数	旧消防庁舎訓練棟ほか解体工事		承認 検図	設計	製図	作図年月日	図面番号
	上 争 名	15 11 10 1/1 1 1 1 1 1 1 1 1 1 1 1 1 1 1 1	-				R1. 8.13	A-13
	図面名称	補助棟 基礎伏図・梁伏図・軸組図・部材リスト					訂正年月日	種別
	縮 尺	S=1:100 (A2サイズ)						

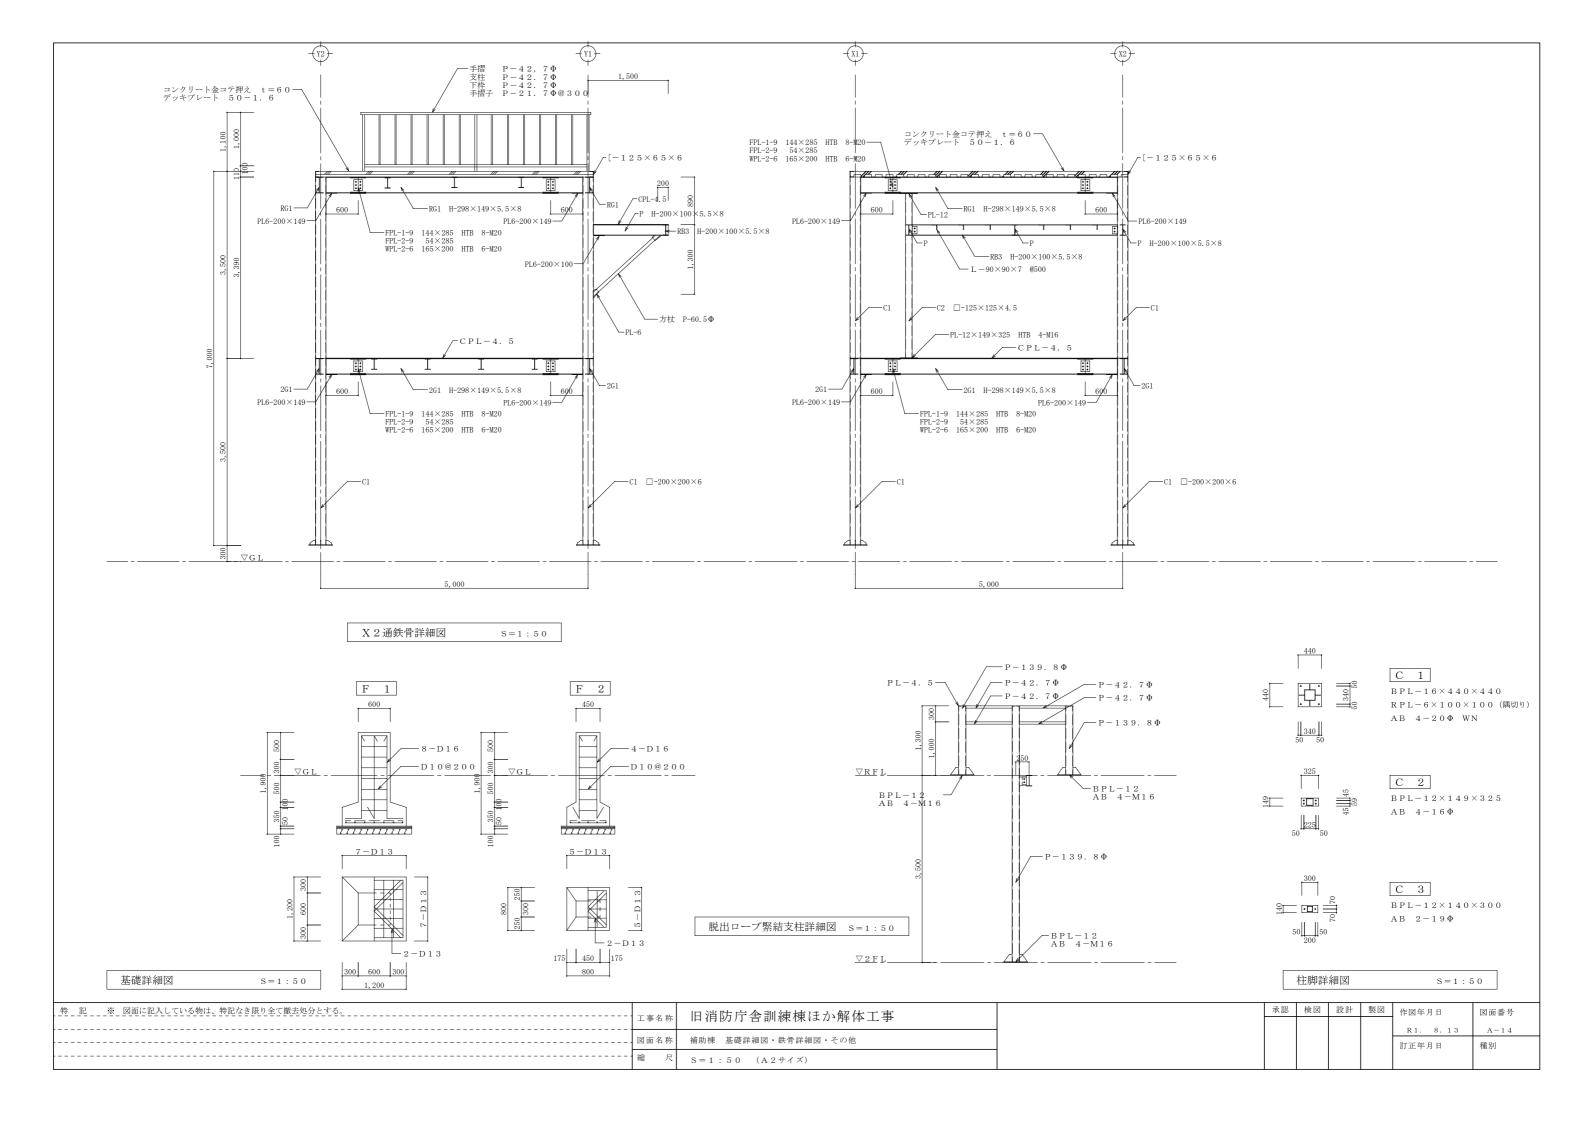

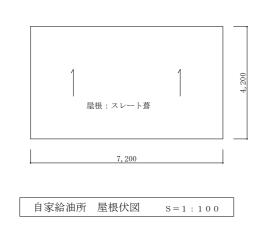

特 記 ※ 図面に記入している物は、特記なき限り全て撤去処分とする。

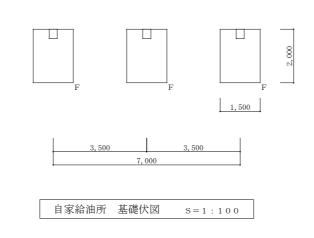

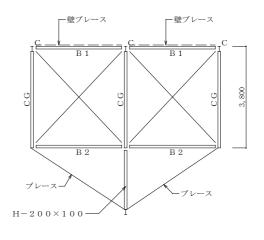

自家給油所 柱・梁伏図 S=1:100

部材	リスト
記号	形状・寸法
С	H-200×100×5.5×8
CG	H-200×100×5.5×8
B 1	H-200×100×5.5×8
B 2	LH-200×100×3.2×4.5
ブレース	1 3 Φ


承認 検図 設計 製図 作図年月日

訂正年月日

図面番号

A - 15

種別

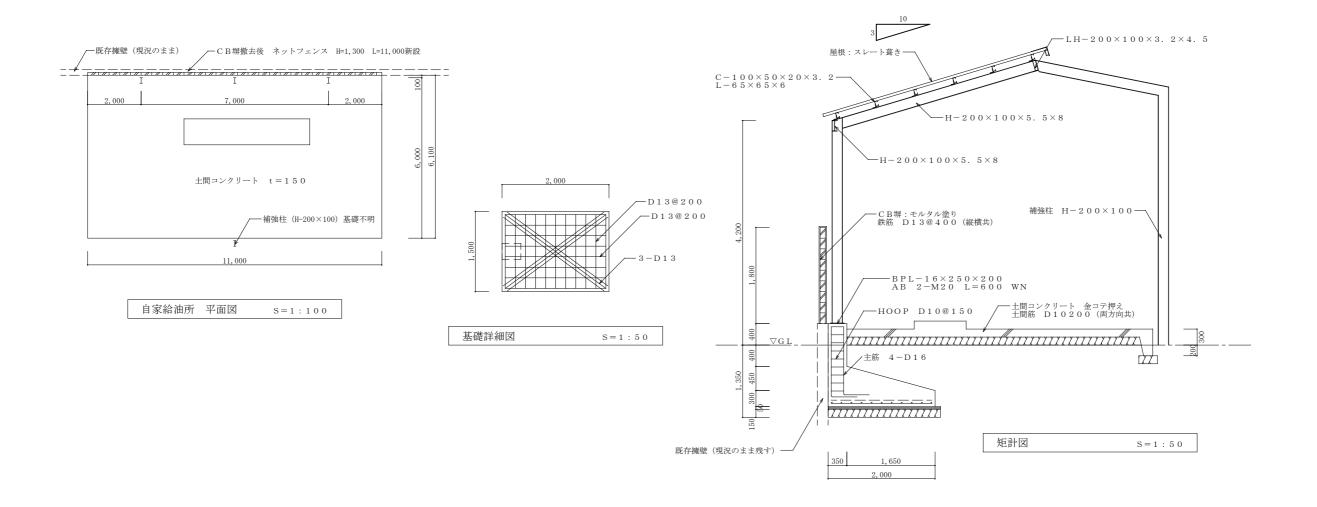

旧消防庁舎訓練棟ほか解体工事

自家給油所 意匠図・構造図

S = 1 : 100、50 (A2サイズ)