


里出岡2号線

平面図 _{S=1:500}

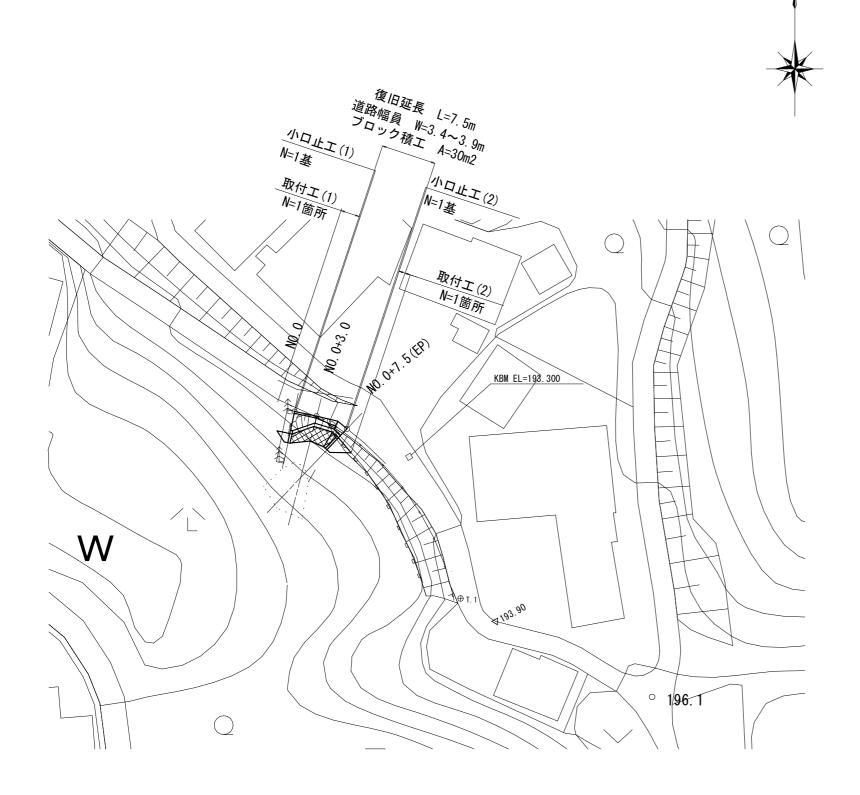

工事概要

復旧延長 L = 7.5 m

道路幅員(最大) W = 3.9 m

道路幅員 (最小) W = 3.4 m

コンクリートブロック積工 A = 30 m2

取付工(1)(練石積) A = 4 m2

取付工(2)(ブロック積) A = 16 m2

法面工 A = 10 m2

工事名称	令和元年度 R1国災 第32号 その他市町村道里出岡2号線 道路災害復旧工事
図面名称	図 示
施工場所	伊賀市上友田地内
縮尺	図示
設計月日	令和 年 月 日
伊	賀市建設部道路河川課


設 計 図 (2)

里出岡2号線

横断面図(1) S=1:100


NO. 0

FH=

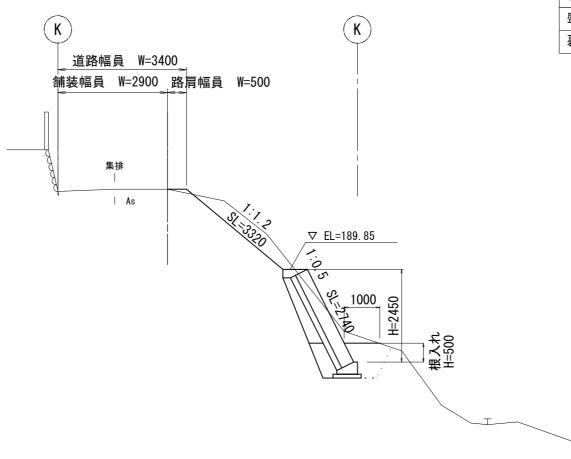



掘削	m ²	2. 7
床掘	m ²	1.7
埋戻(流用)	m ²	0.8
盛土	m ²	0. 1
裏込砕石	m ²	0.8
	•	

工事名称	令和元年度 R1国災 第32号 その他市町村道里出岡2号線 道路災害復旧工事
図面名称	図 示
施工場所	伊賀市上友田地内
縮尺	図示
設計月日	令和 年 月 日
伊	賀市建設部道路河川課

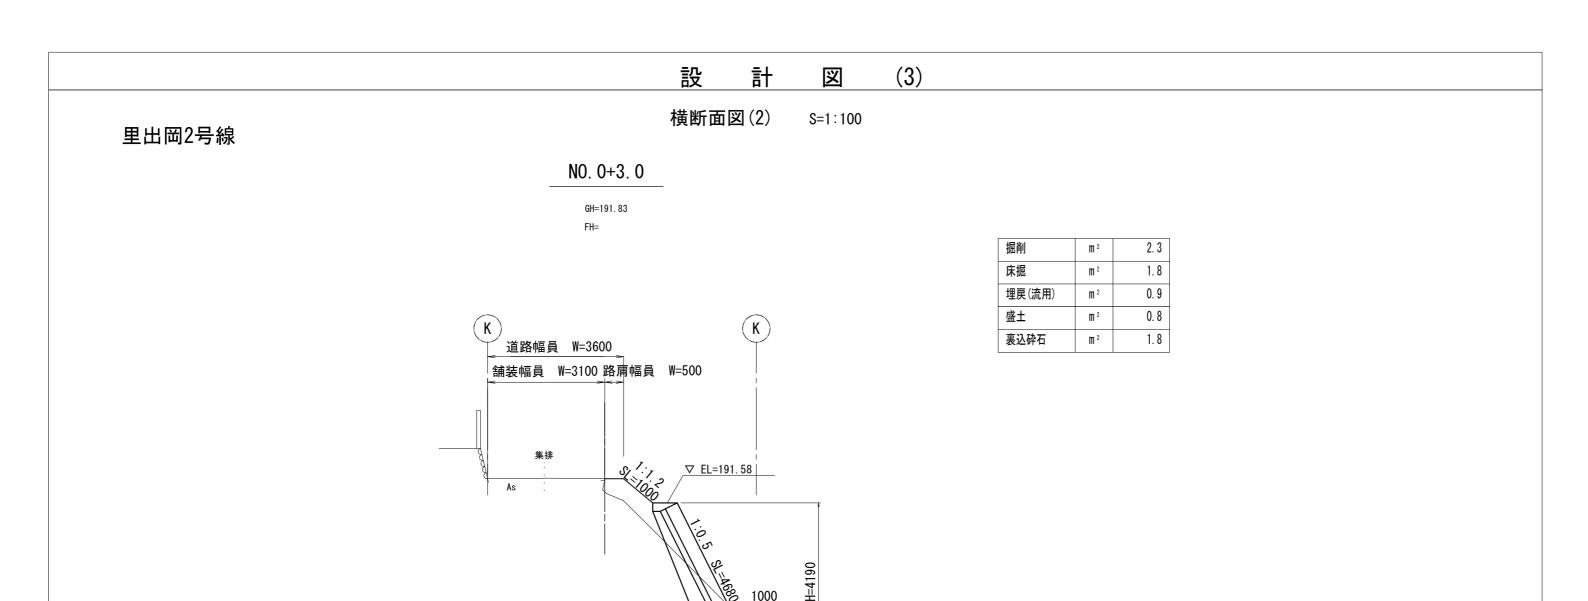

工事名称	令和元年度 R1国災 第32号 その他市町村道里出岡2号線 道路災害復旧工事
図面名称	図示
施工場所	伊賀市上友田地内
縮尺	図示
設計月日	令和 年 月 日
伊	賀市建設部道路河川課

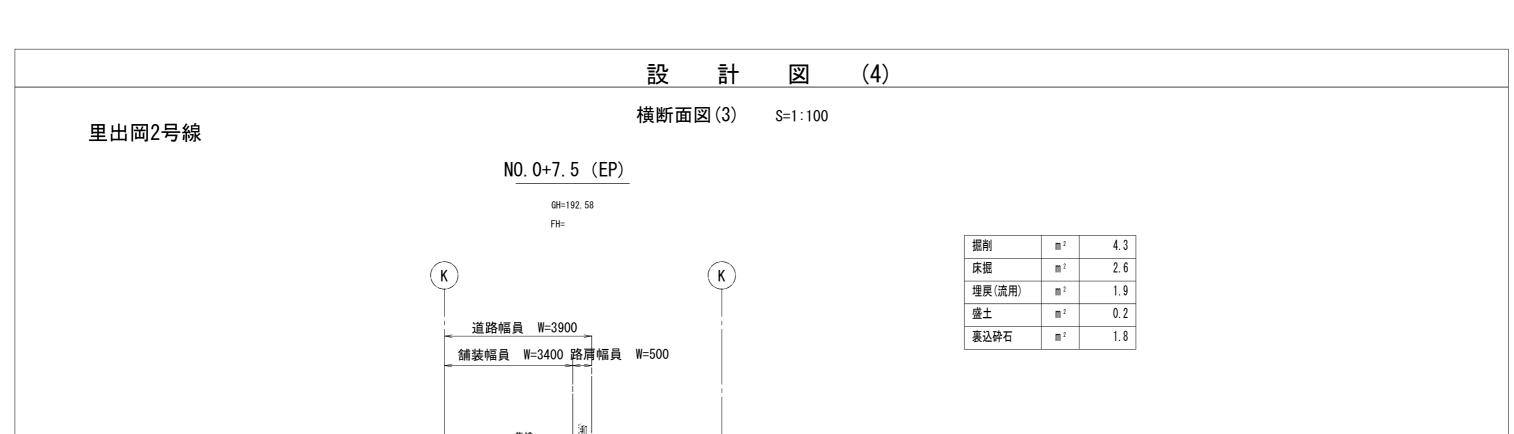

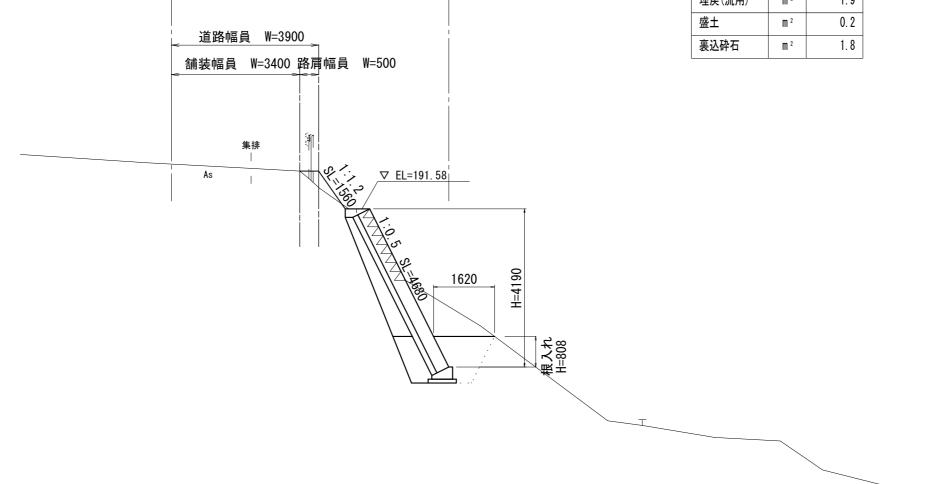


工事名称	令和元年度 R1国災 第32号 その他市町村道里出岡2号線 道路災害復旧工事
図面名称	図 示
施工場所	伊賀市上友田地内
縮尺	図示
設計月日	令和 年 月 日
伊	賀市建設部道路河川課

設 計 図 (5)

里出岡2号線

ブロック積工・法面工展開図 S=1:100

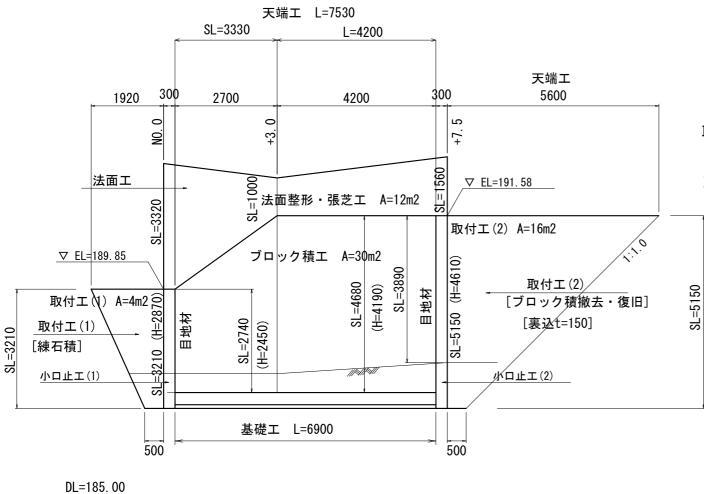

法面工 (法面整形工、張芝工)

A = (3.32+1.00)/2*3.00+(1.00+1.56)/2*4.50 = 12.24 m2

コンクリートブロック積工(1:0.5 裏コン15cm)

A = ((2.74+4.68)/2*2.70)+(4.68*4.20) = 29.67m2 = 30m2

胴込コンクリート (18-8-25BB)

V = 29.67*0.22 = 6.53m3

裏込コンクリート(18-8-25BB 15cm)

V = 29.67*0.15 = 4.45m3

天端工 L = 7.53m

基礎工 L = 6.90m

小口止工 N = 2 基

取付工(1)(練石積 玉石 φ 250)

A = (1.92+0.50)/2*3.21 = 3.88m2 = 4m2

取付エ(2)(ブロック積 1:0.5 裏コン15cm)

A = (5.60+0.50)/2*5.15 = 15.71m2 = 16m2

胴込コンクリート(18-8-25BB)

V = 15.71*0.22 = 3.46m3

裏込コンクリート(18-8-25BB 15cm)

V = 15.71*0.15 = 2.36m3

天端工 L = 5.60m

V = 0.45*0.23/2*5.60 = 0.29 m

撤去工

既設プロック積 V = (0.35+0.15)*15.71 = 7.86 m3


既設天端工 V = 0.45*0.23/2*5.60 = 0.29 m3

無筋コンクリート撤去計 V = 7.86+0.29 = 8.15 m3 ≒ 8m3


工事名称	令和元年度 R1国災 第32号 その他市町村道里出岡2号線 道路災害復旧工事
図面名称	図 示
施工場所	伊賀市上友田地内
縮尺	図示
設計月日	令和 年 月 日
伊	賀市建設部道路河川課

里出岡2号線

標準断面図 S=1:50

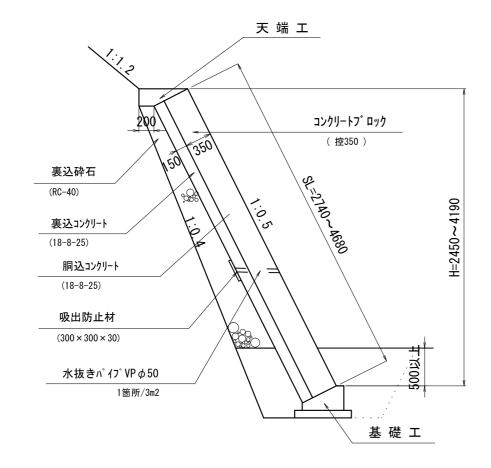


天端エ S=1:20

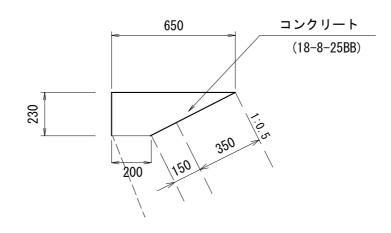

コンクリート

V = (0.65+0.20)/2*0.23*7.53 = 0.74 m

基礎工 S=1:20

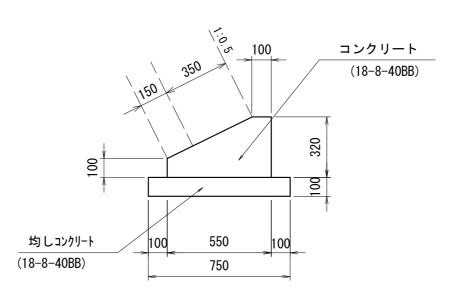

コンクリート

V = (0.32*0.55-0.45*0.22/2)*6.90 = 0.87 m3


均しコンクリート A= 0.75*0.10*6.90 = 0.52 m3


工事名称	令和元年度 R1国災 第32号 その他市町村道里出岡2号線 道路災害復旧工事
図面名称	図 示
施工場所	伊賀市上友田地内
縮尺	図 示
設計月日	令和 年 月 日
伊	智市建設部道路河川課



小口止工 S=1:50

里出岡2号線

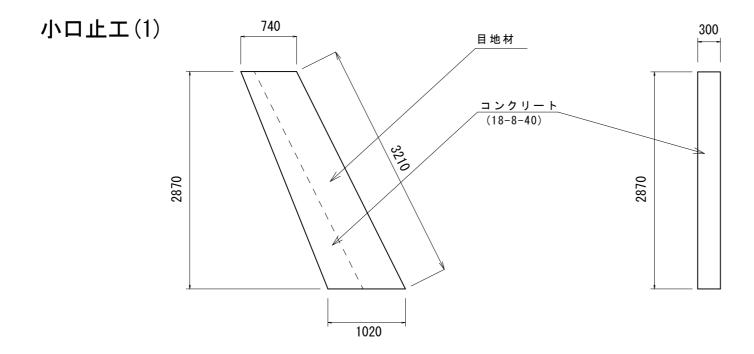

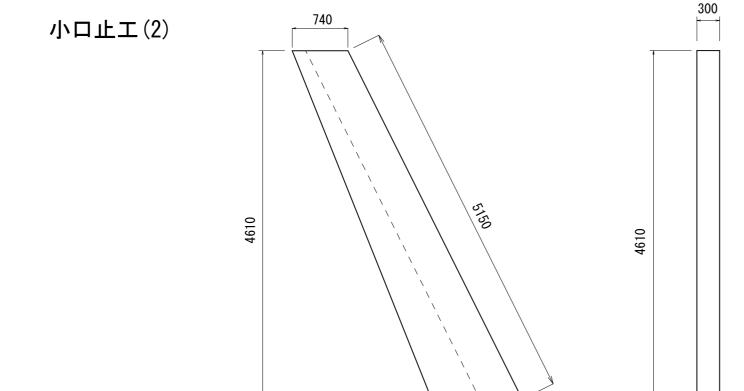

1200

小口止工(1)

コンクリート

V = (0.74+1.02)/2*2.87*0.30 = 0.76 m

A= (0.74+1.02)/2*2.87*2+3.21*0.30 = 6.01 m2

目地材

A = (0.35+0.15)*3.21 = 1.61 m2

小口止工(2)

コンクリート

V = (0.74+1.20)/2*4.61*0.30 = 1.34 m3

A= (0.74+1.20)/2*4.61*2+5.15*0.30 = 10.49 m2

A= (0.35+0.15)*5.15 = 2.58 m2

工事名称	令和元年度 R1国災 第32号 その他市町村道里出岡2号線 道路災害復旧工事
図面名称	図 示
施工場所	伊賀市上友田地内
縮尺	図示
設計月日	令和 年 月 日
(日)	智 市 建 翌 部 道 路 河 川 理

伊質市建設部追路河川課

(8) 設 計 図


里出岡2号線

仮設工 平面図

S=1:500



参考図

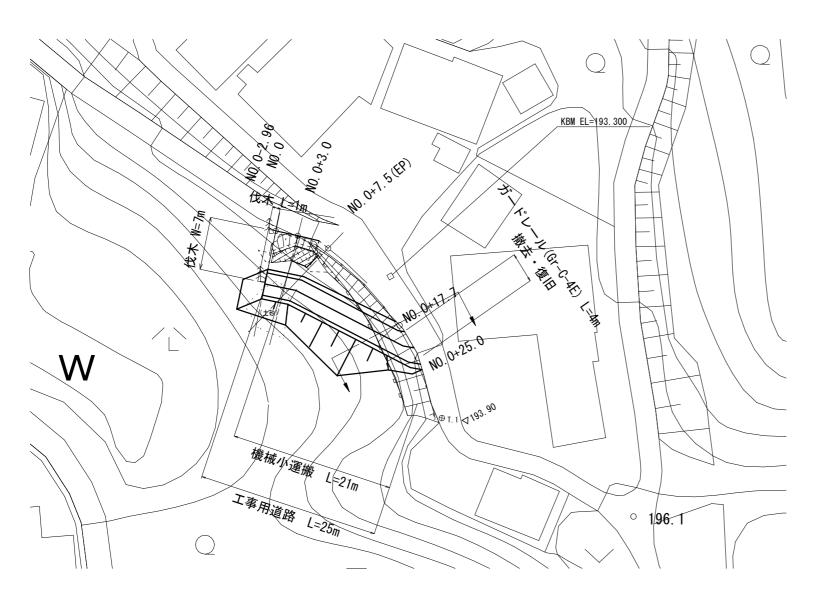

伐木 N = 2 本 A = 1.0*7.00 = 7 m2

工事用道路工


盛土工 V = 270 m3

作業残土処分 V = 280 m3

敷砂利工(RC-40 t=10cm)

A = 25.0*3.00 = 75 m2

工事名称	令和元年度 R1国災 第32号 その他市町村道里出岡2号線 道路災害復旧工事
図面名称	図 示
施工場所	伊賀市上友田地内
縮尺	図 示
設計月日	令和 年 月 日
伊	賀 市 建 設 部 道 路 河 川 課

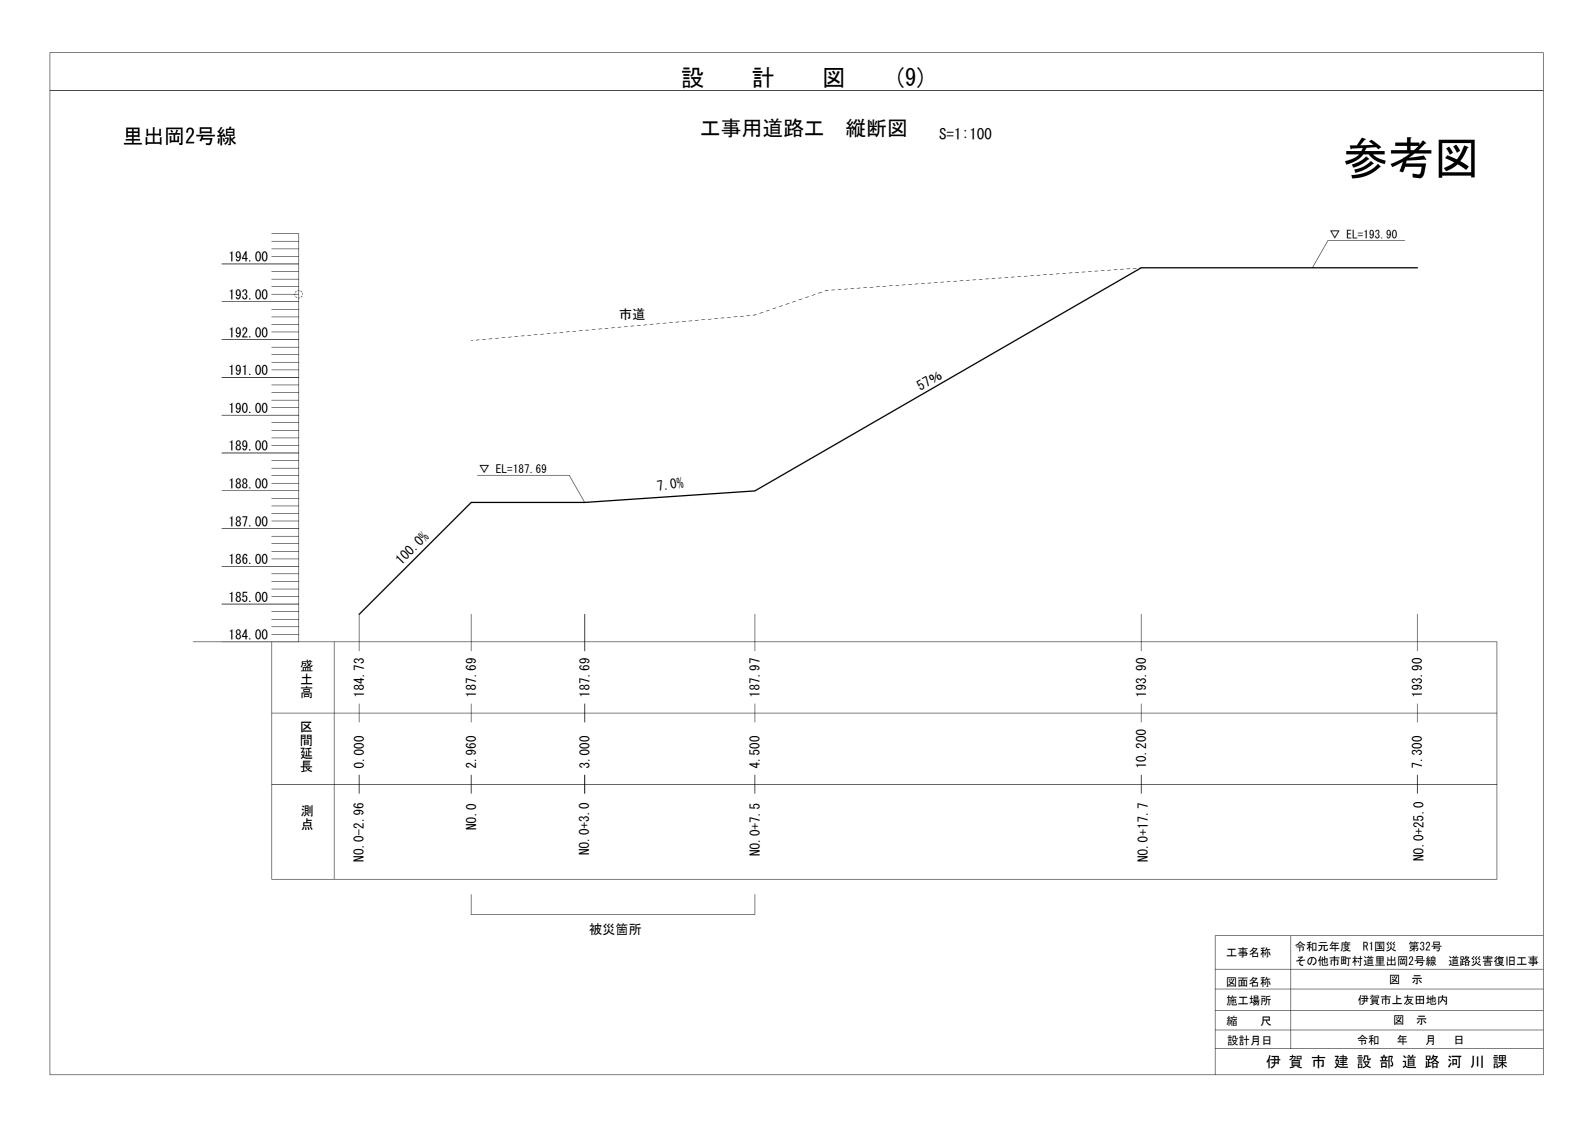


設 計 図 (10)

里出岡2号線

工事用道路工 横断面図(1) S=1:100

参考図

MO. 0

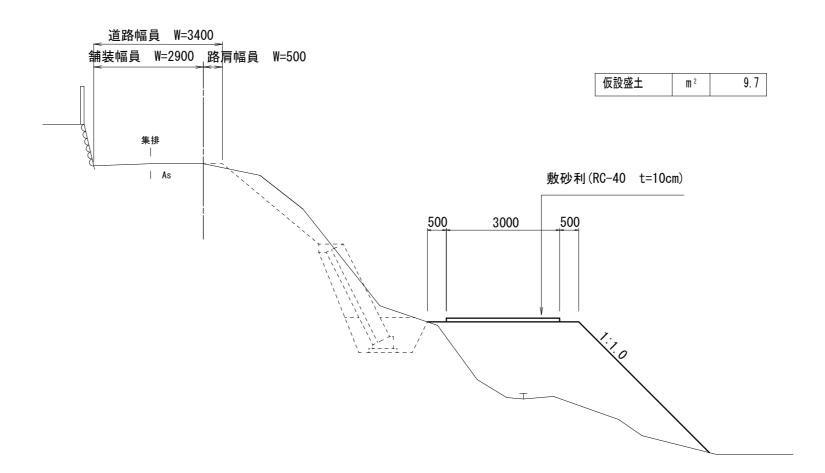

工事名称	令和元年度 R1国災 第32号 その他市町村道里出岡2号線 道路災害復旧工事
図面名称	図示
施工場所	伊賀市上友田地内
縮尺	図 示
設計月日	令和 年 月 日
伊	賀市建設部道路河川課

設 計 図 (11)


里出岡2号線

工事用道路工 横断面図(2) S=1:100

NO. 0+3. 0

GH=191.83

参考図

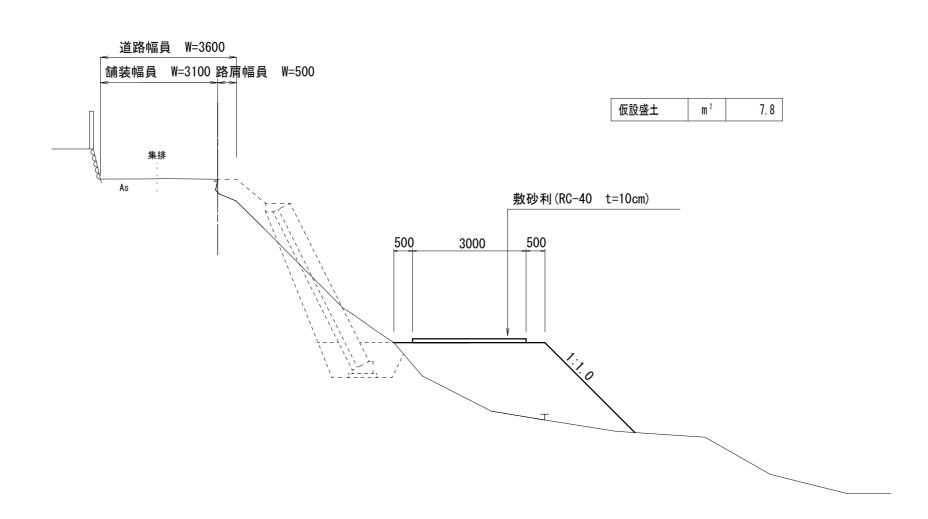

工事名称	令和元年度 R1国災 第32号 その他市町村道里出岡2号線 道路災害復旧工事
図面名称	図示
施工場所	伊賀市上友田地内
縮尺	図 示
設計月日	令和 年 月 日
伊	賀市建設部道路河川課




工事用道路工 横断面図(3)

里出岡2号線

NO. 0+7. 5 (EP)

GH=192. 58

S=1:100

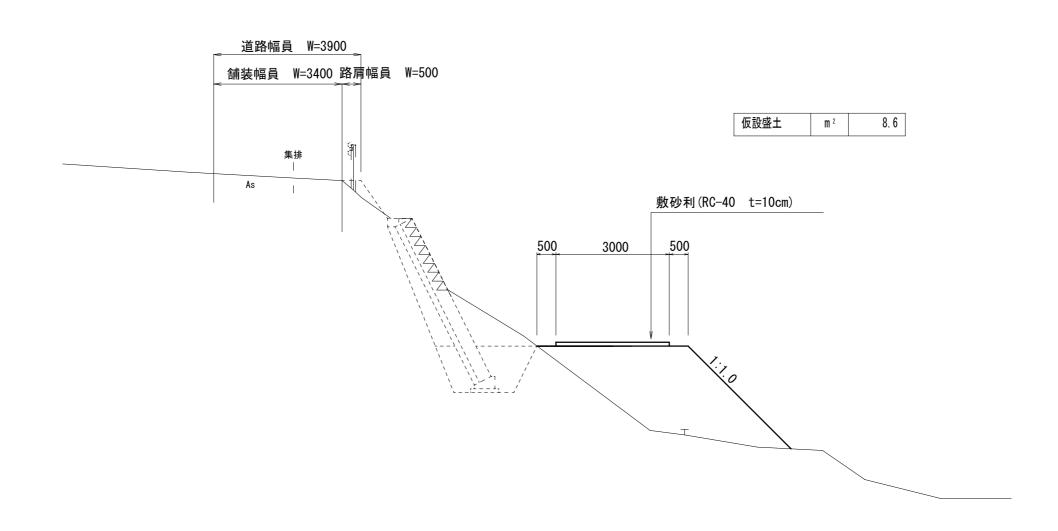

工事名称	令和元年度 R1国災 第32号 その他市町村道里出岡2号線 道路災害復旧工事
図面名称	図 示
施工場所	伊賀市上友田地内
縮尺	図示
設計月日	令和 年 月 日
伊	賀市建設部道路河川課


設 計 図 (13)

里出岡2号線

工事用道路工 横断面図(4) S=1:100

NO. 0+17. 4

GH=193.46 FH= 参考図

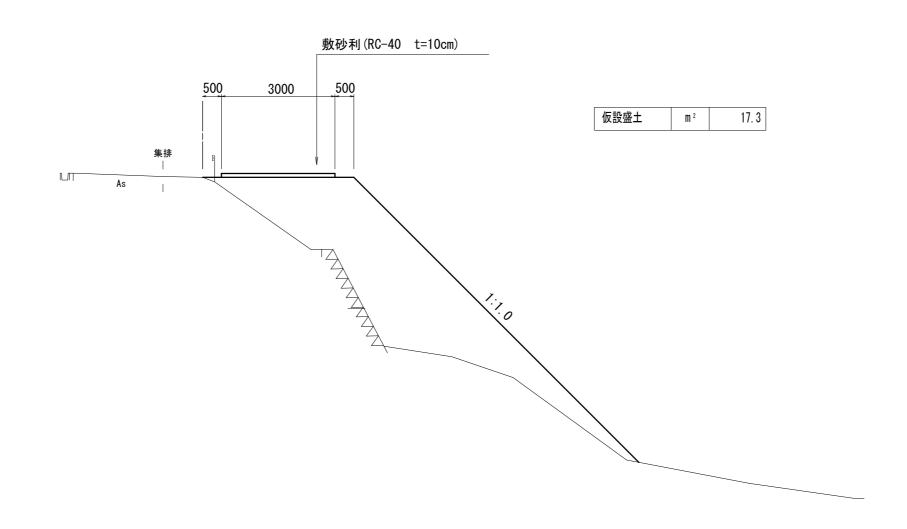

工事名称	令和元年度 R1国災 第32号 その他市町村道里出岡2号線 道路災害復旧工事
図面名称	図 示
施工場所	伊賀市上友田地内
縮尺	図 示
設計月日	令和 年 月 日
伊:	賀 市 建 設 部 道 路 河 川 課