

現橋一般図

(A2)

<u>側面図</u> S=1:50

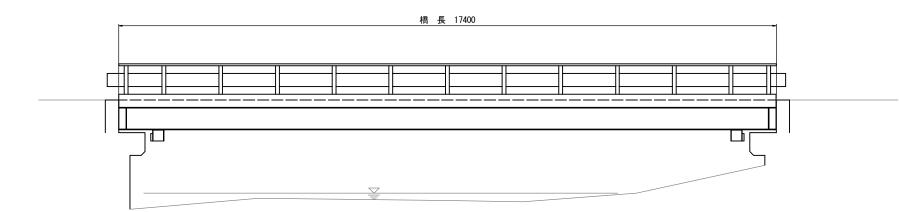


<u>断面図</u> S=1:50

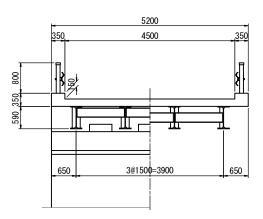

(A1)

平面図 S=1:50

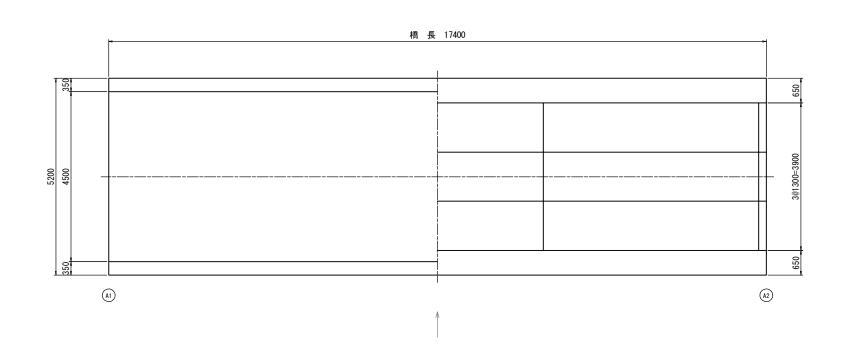


設計条件

瓦克	米1	+	
	橋	格	
	上剖	工形式	H鋼桁橋
	橋	長	17. 400m
	径	間長	
上	桁	長	
÷n	支	間長	
部	全	幅員	5. 200m
т	有落	防幅員	4. 500m
	斜	角	90° 00′
	床	版	鉄筋コンクリート床版
	舗	装	
	支	承	
下	橋	台	
下部工	基	礎	直接基礎
			·


工事	≨ 名	令和元年度 社会資本整備総合交付金橋梁長寿命化修繕事業 市道伊勢路六地底線田中橋橋梁修繕工事					
図配	百名	現橋一般図					
年月	日						
縮	尺	1:50	図面番号	1			
会社	t 名						
事業	者名	伊賀	市 道路河				


A 3 出力時は、表記縮尺の倍です。 事業者名

対策一般図

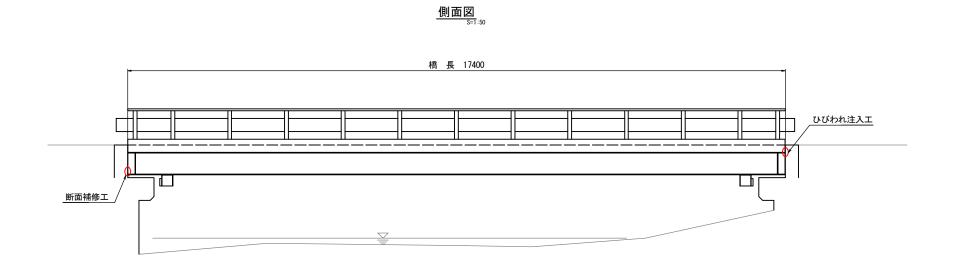

<u>断面図</u> S=1:50

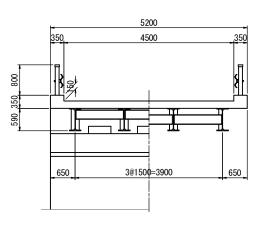

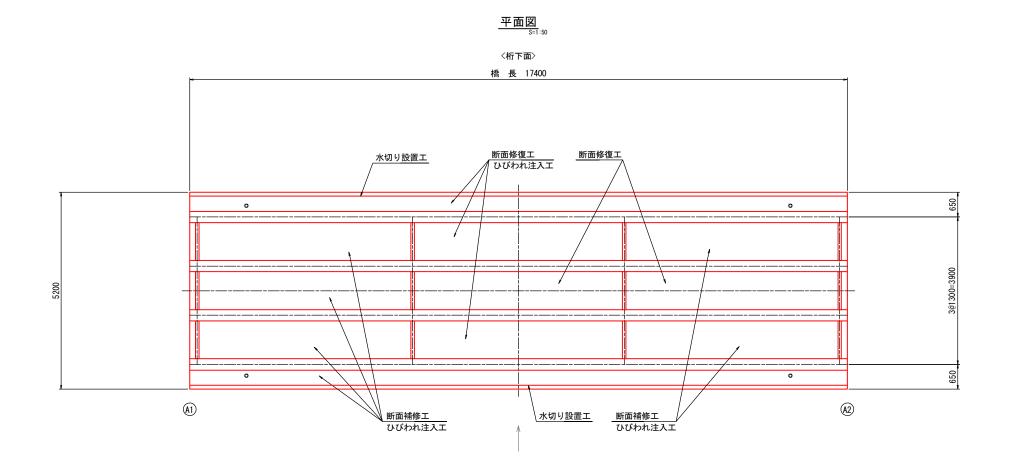


_									
	I	事	名	令和元年度 社会資本整備総合交付金橋梁長寿命化修繕事業 市道伊勢路大地蔵輸田中橋橋操修繕工事					
	図	面	名		対策一般図				
	年	月	日						
	縮		기	図	示	図面番号	2		
	会	社	名						
	事	業者	f名		伊賀市 道路河川課				

A3出力時は、表記縮尺の倍です。 事

上部工補修図

(田中橋)

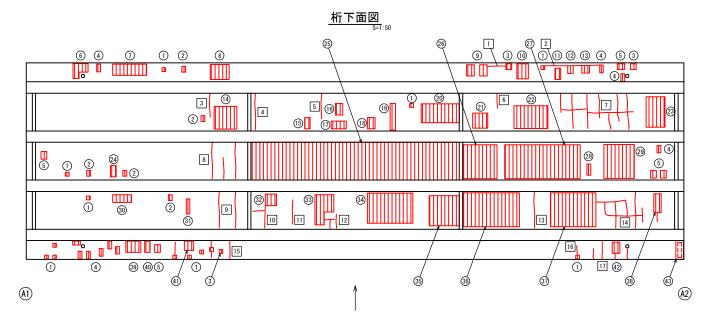

断面修復工A集計表

平均厚50mm


番号	損傷の種類	部材名	W (m)	L (m)	t (m)	N(箇所)	A (m ²)	V (m ³)
(1)	剥離·鉄筋露出	床版	0.100	0.100	0.050	13	0. 130	0.0065
(2)	剥離·鉄筋露出	床版	0.100	0. 150	0.050	5	0. 075	0.0038
(3)	剥離·鉄筋露出	床版	0. 150	0. 150	0.050	3	0. 068	0.0034
(4)	剥離·鉄筋露出	床版	0.100	0. 200	0.050	10	0. 200	0.0100
(5)	剥離·鉄筋露出	床版	0.150	0. 200	0.050	5	0. 150	0.0075
<u>(6)</u>	剥離·鉄筋露出	床版	0.400	0. 400	0.050	1	0. 160	0.0080
(7)	剥離·鉄筋露出	床版	0.300	0. 900	0.050	1	0. 270	0.0135
(8)	剥離·鉄筋露出	床版	0.400	0. 500	0.050	1	0. 200	0.0100
9	剥離·鉄筋露出	床版	0. 200	0. 300	0.050	2	0. 120	0.0060
10)	剥離·鉄筋露出	床版	0.300	0. 400	0.050	1	0. 120	0.0060
11)	剥離·鉄筋露出	床版	0.150	0. 300	0.050	1	0. 045	0.0023
(12)	剥離·鉄筋露出	床版	0. 150	0. 250	0.050	1	0. 038	0.0019
(13)	剥離·鉄筋露出	床版	0. 200	0. 200	0.050	1	0. 040	0.0020
14)	剥離·鉄筋露出	床版	0.600	0.600	0.050	1	0. 360	0.0180
(15)	剥離·鉄筋露出	床版	0. 150	0. 300	0.050	1	0. 045	0.0023
16	剥離·鉄筋露出	床版	0. 200	0.300	0.050	1	0. 060	0.0030
1	剥離·鉄筋露出	床版	0. 200	0. 400	0.050	1	0. 080	0.0040
(18)	剥離·鉄筋露出	床版	0. 200	0.300	0.050	1	0. 060	0.0030
(19)	剥離·鉄筋露出	床版	0. 150	0. 700	0.050	1	0. 105	0.0053
20	剥離·鉄筋露出	床版	0.500	1.000	0.050	1	0. 500	0.0250
21)	剥離·鉄筋露出	床版	0.400	0. 400	0.050	1	0. 160	0.0080
22	剥離·鉄筋露出	床版	0.600	0. 900	0.050	1	0. 540	0. 0270
23	剥離·鉄筋露出	床版	0.500	0.800	0.050	1	0. 400	0.0200
24)	剥離·鉄筋露出	床版	0. 150	0. 300	0.050	1	0. 045	0.0023
25	剥離·鉄筋露出	床版	0. 900	5. 680	0.050	1	5. 112	0. 2556
26	剥離·鉄筋露出	床版	0. 900	0. 900	0.050	1	0. 810	0.0405
27)	剥離·鉄筋露出	床版	0. 900	2. 000	0.050	1	1. 800	0.0900
28	剥離·鉄筋露出	床版	0.100	0. 300	0.050	1	0. 030	0. 0015
29	剥離·鉄筋露出	床版	0.800	0. 900	0.050	1	0. 720	0. 0360
(30)	剥離·鉄筋露出	床版	0. 200	0. 500	0.050	1	0. 100	0.0050
31)	剥離·鉄筋露出	床版	0. 100	0. 400	0.050	1	0. 040	0.0020
32	剥離·鉄筋露出	床版	0.300	0. 300	0.050	1	0. 090	0.0045
(33)	剥離·鉄筋露出	床版	0.500	0.800	0.050	1	0. 400	0.0200
34)	剥離·鉄筋露出	床版	0.800	1. 200	0.050	1	0. 960	0.0480
35	剥離·鉄筋露出	床版	0.800	0.800	0.050	1	0. 640	0.0320
(36)	剥離·鉄筋露出	床版	0.900	1.500	0.050	1	1. 350	0.0675
3)	剥離·鉄筋露出	床版	0.900	1. 200	0.050	1	1. 080	0.0540
(38)	剥離·鉄筋露出	床版	0. 200	0.500	0.050	1	0. 100	0.0050
(39)	剥離·鉄筋露出	床版	0.300	0.400	0.050	1	0. 120	0.0060
40	剥離·鉄筋露出	床版	0. 150	0.300	0.050	1	0. 045	0.0023
(41)	剥離·鉄筋露出	床版	0. 250	0. 250	0.050	1	0. 063	0.0032
(42)	剥離·鉄筋露出	床版	0. 200	0. 300	0.050	1	0. 060	0.0030
						合計	17. 491	0.8749

断面修復工B集計表

平均厚	30mm							
番号	損傷の種類	部材名	W (m)	L (m)	t (m)	N(箇所)	A (m ²)	V (m ³)
43	剥離	床版	0. 200	0.500	0.030	1	0. 100	0.0030
						승計	0 100	0.0030


ひびわれ注入工

エポキシ樹脂低圧注入

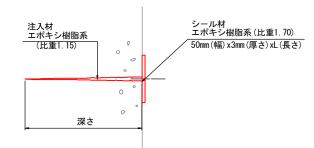

施工手順

ひびわれ注入工

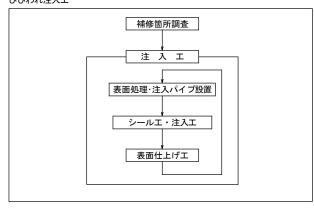

ひびわれ注入工集計表 番号 部材名

床版

床版

1

		小品工	1. 20
号	部材名	W (mm)	L (m)
2	床版	0.3	1. 50
4	床版	0.3	0. 90
5	床版	0.3	0. 80
7	床版	0.3	6. 50
0	床版	0.3	2 40

W (mm) L (m)

0.3 0.90

小計 13.00

1. 20


1.0

番号	部材名	W (mm)	L (m)
3	床版	0. 2	0. 60
6	床版	0. 2	0. 50
9	床版	0. 2	1. 80
10	床版	0. 2	0. 90
11	床版	0. 2	0. 80
12	床版	0. 2	1. 00
14	床版	0. 2	5. 00
15	床版	0. 2	1. 30
17	床版	0. 2	1. 30
	•	小計	13. 20

番号	部材名	W (mm)	L (m)
16	床版	0.1	0. 30
		小計	0. 30


合計 27.70m

断面修復工A 詳細図

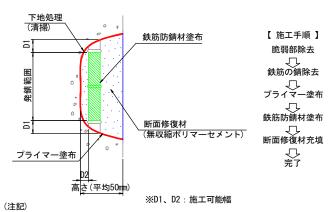

- 1. 剥離 及び 浮上コンクリートは、ハンマー等で完全に取り除く (鉄筋錆がある場合は発錆範囲+D1まではつり出す)
- 2. 錆が鉄筋の裏面まで達する場合は、鉄筋防錆材塗布が可能な深さD2まで、はつりとる
- 3. 鉄筋は、ワイヤーブラシ等で錆を除去し、鉄筋防錆材を塗布する

断面修復工B 詳細図

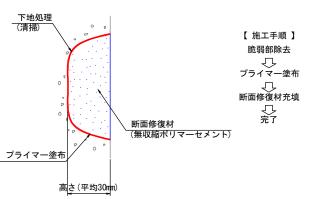

(注記)

1.剥離 及び 浮上コンクリートは、ハンマー等で完全に取り除く

凡例

ル 1列				
	方輪向	~		
ひびわれ	[H]	5		
	2 方 向	本		
剥離	剥離			
鉄筋露出	H			
遊離石原	灭			
漏水	漏水			
その他	その他			
うき				

I	事	名	令和元年度 社会資本整備総合交付金橋梁長寿命化修繕事業 市道伊勢務大地蔵銀田中橋橋梁修繕工事						
図	面	名		上部工補修図					
年	月	日							
縮		尺	図	示	図面番号	3			
会	社	名							


A3出力時は、表記縮尺の倍です。 事業者名

事業者名 伊賀市 道路河川課


下部工補修図

(田中橋)


A1橋台 S=1:50

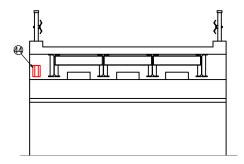

A2橋台 S=1:50

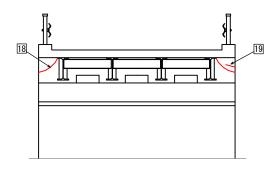

断面修復工A 詳細図

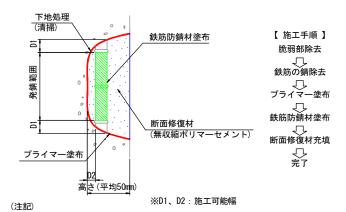

- 1. 剥離 及び 浮上コンクリートは、ハンマー等で完全に取り除く (鉄筋錆がある場合は発錆範囲+D1まではつり出す)
- 2. 錆が鉄筋の裏面まで達する場合は、鉄筋防錆材塗布が可能な深さD2まで、はつりとる
- 3. 鉄筋は、ワイヤーブラシ等で錆を除去し、鉄筋防錆材を塗布する


断面修復工A集計表

平均厚50mm

十均子。	十均/李50000								
番号	損傷の種類	部材名	W (m)	L (m)	t (m)	N(箇所)	A (m ²)	V (m ³)	
44)	剥離·鉄筋露出	竪壁	0. 200	0.300	0.050	1	0. 060	0.0030	
	合計								


ひびわれ注入工

エポキシ樹脂低圧注入

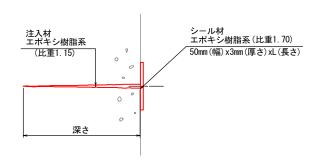

施工手順

ひびわれ注入工

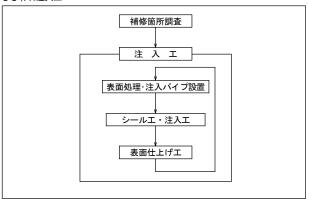

ひびわれ注入工集計表

番号	部材名	W (mm)	L (m)
18	胸壁	2.0	0. 60
19	胸壁	5.0	0. 80
19	胸壁	3.0	0. 60
		合計	2. 00

凡 例

	方軸向	}	
ひびわれ	l _D	5	
	2 方 向	オ	
剥離	剥離		
鉄筋露	鉄筋露出		
遊離石	遊離石灰		
漏水	漏水		
その他	その他		
うき	う き		


ΙĄ	1 名	令和元年		· 整備総合交付金相 ・ 略大地蔵線田中相	課長寿命化修繕事業 構製修繕工事	
図回	5 名	i	下部工補修図			
年月	日	ı				
縮	尺	図	示	図面番号	4	
会补	±名	i				
事業	者名	伊賀市 道路河川課				


A 3 出力時は、表記縮尺の倍です。 事業者名

水切り設置工詳細図


(田中橋)

断面図 S=1:10 水切り材断面図

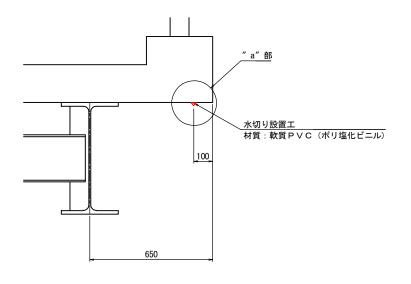


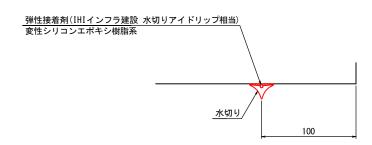

注) 接着面は清掃し、油分、ごみ等を取り除くこと。

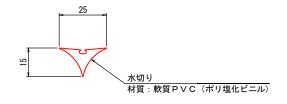

<u>位置図</u> S=1:50

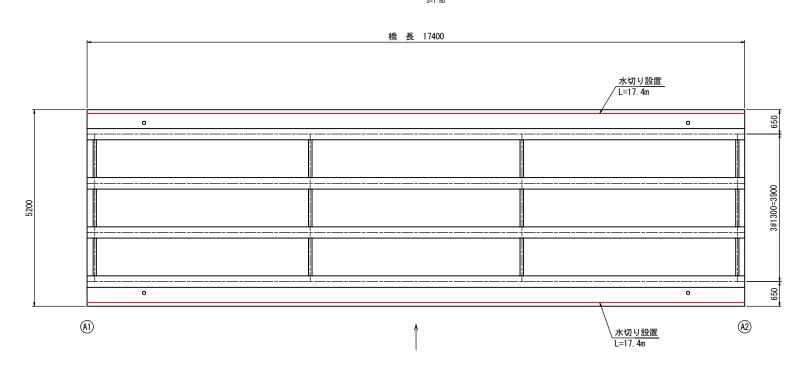


工事名	令和元年度 社会資本整備総合交付金橋梁長寿命化修繕事業 市道伊勢路六地底線田中橋橋梁修繕工事			
図面名	水切り設置工詳細図			
年月日				
縮尺	図 示 図面番号 5			
会 社 名				
事業者名	伊賀市 道路河川課			


注) 現地再計測の上、施工を行うこと。 A 3 出力時は、表記縮尺の倍です。

足場架設図 (田中橋)

(A2)

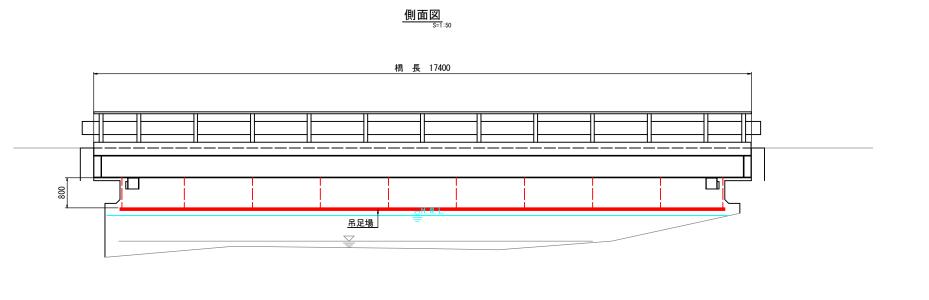

<u>断面図</u> S=1:50

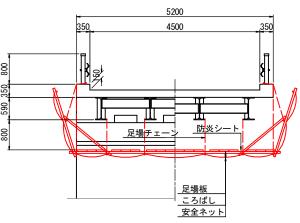

<u>(A1)</u>

平面図 S=1:50

橋 長 17400 5200 4500 (A2)

吊足場

<u>(A1)</u>

設計条件

設計条件					
	橋	格	_		
	上部工形式		H鋼桁橋		
	橋	長	17. 400m		
	径	間長			
上	桁	長			
↓ n	支	間長			
部	全	幅員	5. 200m		
ェ	有効幅員		4. 500m		
_	斜	角	90° 00′		
	床	版	鉄筋コンクリート床版		
	舗	装			
	支	承			
下	橋	台			
下 部 工	基	礎	直接基礎		

A3出力時は、表記縮尺の倍です。

二十二 : 吊足場範囲

工具	1 名	i	令和元年度 社会資本整備総合交付金橋梁長寿命化修繕事業 市道伊勢路六地直線田中橋橋梁修繕工事			
図面	百名	i	足場架設図			
年月] E	1				
縮	F	;	1:50	図面番号	6	
会礼	土 名	i				
事業	者名	i	伊賀市 道路河川課			