## 上津基幹集落センター解体工事

図面番号	図 面 名 称	図面番号	図 面 名 称	図面番号	図 面 名 称	図面番号	図 面 名 称
A - 0 1	建築物解体工事特記仕様書 (1)	C-0 1	基礎伏図	E-0 1	電気設備 1階平面図		
A-0 2	建築物解体工事特記仕様書 (2)	C-02	2 階梁伏図	E-02	電気設備 2階平面図		
A-0 3	仕上表 1	C-03	R階梁伏図				
A-0 4	仕上表 2						
A-0 5	配置図兼仮設工事図						
A-0 6	解体後配置図						
A-0 7	1 階平面図						
A-08	2 階平面図						
A-0 9	立面図 1						
A - 1 0	立面図2						
A - 1 1	断 面 図						
A-12	1 階建具平面図						
A - 1 3	2 階建具平面図						

令和2年2月

I 工事概要 1 工事名称 F	特 記 仕 様 書 津基幹集落センター解体工事	⑦ 完成写真	※ 作成する 建築工事写真撮影要領により、完成届に添付する完成写真とは <del>別に次のものを原版 (本ガ又は電子媒体)とともに</del> 監督職員に提出する。	4 ① 再資源化等	建設廃棄物の 中間処理施設又は 所在地 種類 再資源化施設の名称等 (km)	6 ① 一般事項 石綿等の取扱については、石綿障害予防規則(平成17年2月24日厚生労働省令 第21号)(以下、「石綿則」という。)を遵守すること。 施工調査 〈9.1.1(d)〉
1			なお。原板を電子媒体とする場合は、00等で提出すること。           分類         サイズ         撮影箇所数         部数         提出様式           ※カラー         ※1         ※7事用アルバムA4版	設	<u>○</u> コンクリート ・コンクリート及び	施工調査 (9.1.1(0)/ ・ 行わない。 ※ 行う (調査結果は図面等に記録し、監督職員に提出すること。
	)内 · 外) 用途地域( ) 防火 · 準防火 · 指定なし · 22条) ISE(		・白黒 ・2 L 撮影要領の ※1部 ポケット式程度 ・六切り 完成写真程度 ・部 ・フリーアルバム	廃	鉄から成る建設資材 アスファルト、	ペ 調査の結果、設計図書と異なる場合は監督職員と協議する。) ス 調査箇所 ※ 図示 ()
4 主 要 用 途 集			<ul> <li>箇所 枚 (台紙寸法323×270程度)</li> <li>A 4 版用紙に1ページあたり</li> </ul>	棄	コンクリート	ト 調査事項 ※ アスベスト含有建材等の使用部位
6 工事の概要 上	津基幹集落センター解体工事 存施設の解体	8) 火災保険等	・ 作成しない 3枚 工事目的物及び工事材料等について、次により保険に付す。	物	・金属類	コーパップ マスペスト含有建材等の種類、厚さ有 パログロ ※ 施工範囲と工事範囲区分
	上津基幹集落センター解体 401.36㎡ (アスペスト除去レベル3及び建物解体)		保険の種類 火災保険 ※ 建設工事保険 保険期間 ※ 工事着手から工事目的物引き渡しまで	0	- 小型二次電池	建 ※ 廃棄物などの搬出方法・・・・・・・・・・・・・・・・・・・・・・・・・・・・・・・・・・・・
		2 ① 仮囲い	<ul><li>設ける (位置、延長等は図示)</li></ul>	- - - - - - -	[4.4.1(c)] 建設廃棄物の 再資源化の 再資源化施設の 所在地	· の
7 別途工事		ıc l	- 万能鋼板 (H= ) - 波形鉄板 (H= )  ① 単管シート (H= 2 0 0 0 ) - 防音シート (H= )	理	種類   有無   名称等 (km)   ・ 蛍火ランプ   ・ する	Pスペスト含有分析     ⟨9.1.1(d)⟩       ① 行わない     (2.1.1(d)⟩
8 そ の 他		1X	<ul> <li>防音パネル (H= )</li> <li>パネルゲート (W= 6000 H= 1800 ) × 1 箇所</li> </ul>		HIDランプ         ・しない           ・硬質塩化ビニル         ・する	去 ・ 行う (分析結果は監督職員に提出する。) 分析方法 (ISA 1481「建材製品中のアスペスト含有測定法」 による。
9 特記仕様書の範囲 特記仕様書は、本特	記仕様書のほか以下の〇印もので構成する。	設 ② 騒音、防塵等	- 設けない ※ 設ける(適用範囲、高さ等は図示) [2.2.1]		管・継手 ・しない ・ガラス ・する ・しない	対 料 名   定性分析   定量分析     (試料数: )   (試料数: )
· 外構工事特記仕 · 電気設備工事特		の対策	放ける (連打和風   同で等は図小)		現場利用する再資源化された建設廃棄物 [4.4.1(f)]	- (試料数: ) - (試料数: ) - (試料数: ) - (試料数: )
正 建築工事仕	· : 様	③ 交通誘導員	・ 配置する(30日 × 1人 = 30人日) ・ 配置しない		種類 利用する場所(箇所)等	・ (試料数: ) ・ (試料数: )   ・ (試料数: )   ・ (試料数: )   アスペスト粉じん濃度測定   ⟨9.1.1(e)⟩
1. 共通仕様 図面及び特記仕様に	記載されていない事項は、すべて国土交通省大臣官房官庁営繕部監修の	4. 監督職員	・ 設ける		※ 鉄筋コンクリートを現地で破砕し、再生材クラッシャラン(0~40)として利用する場合は、標準仕様書(表22.3.3)の再生材クラッシャランによる	<ul><li>行う(測定する時期・場所等は下表による)</li></ul>
ただし、「解体共通仕	仕様書(平成24年版)」(以下、「解体共通仕様書」という。)による。 様書」に記載されていない事項は、「公共建築工事標準仕様書(平成25	事務所	<ul> <li>既存建物内の一部を使用する。</li> <li>構内に新設する (規模 20㎡程度)</li> <li>備え付ける備品 (事務机、椅子、長机等 )</li> </ul>		こととし、すりへり減量を50%以下にすること。	「JIS K 3850-1 空気中の繊維状粒子測定方法一第1部一 : 光学顕微鏡法及び走査電子顕微鏡法」による位相差、分散顕微鏡法
(以下「改修標準仕様	上様書」という。)及び「公共建築改修工事標準仕様書(平成25年版)」 書」という。)による。 書は特記仕様書に含める。	5) 工事表示板	※ 設けない 営繕工事における工事及びコスト表示要領	2. 産業廃棄物 広域認定制度		による。   適   測定   測定時期   測定場所   測定点   室 名 等
2. 特記仕様		0 194 NW	により設置する。 ※ 工事表示板 設置枚数 1枚	の活用		
2)特記事項は、①印	印のついたものを適用する。 のついたものを適用する。⊙印のつかない場合は※印のついたものを		<ul><li>事業コスト表示板 設置枚数 枚</li><li>2 建設リサイクル法による標識を設置する。</li></ul>	3. 最終処分	・ (安定型)     [4.4.4]       種類     受入施設名称等     所在地(Km)     備考	※ 2点 · 点 
3)特記事項に記載の	※部のついた場合は、共に適用する。 [ ]、 ( ) 及びく >内の表示番号は、それぞれ「解体共通仕様書」、 にび「改修標準仕様書」の当該項目、当該図又は当該表を示す。	⑥ 工事用水	構内既存の施設   ※ 利用できる ( ※ 有債 ・ 無償) ・ 利用できない			・ 測定 2   施工区画周辺 ※ 2 点 点 スは敷地境界 ※ 2 点 ・ 点
章 項 目	特 記 事 項	フ 工事用電力	構内既存の施設 🛞 利用できる (※ 有價 ・ 無價)		・ (管理型) (遮断型)	(注1) ※2点 · 点
① 一般事項	<ul><li>工事施工中に予期せぬ事態や疑義が生じた場合には、監督職員に報告の 上、指示に従うこと。</li></ul>	8) 工事用通路	・ 利用できない  ※ 指定しない ・ 指定する (図示)		種類 受入施設名称等 所在地(Km) 備考	
	<ul> <li>(・) 請負業者は、監督職員と随時打合せを行い、工程の確認・調整及び工事の円滑な進捗をはかること。</li> <li>(・) 施工体系図を現場に掲示すること。</li> </ul>	9 足場その他	内部足場 ○ 脚立、足場板等 <2.2.1>		1~3の処理、処分は設計積算上の条件明示であり、処理施設を指定する	ゾーン入口 ※1点 ・点 (空気の流れを ※1点 ・点 確認) ※1点 ・点
	・ 工事着手前及び完成時に、以下に示す調査範囲の近隣家屋等の内外の 状況(地盤、擁壁、内外壁、床、建具等) を調査・記録し、報告書を監督		外部足場 ※ A種 ・ B種 ・ C種 ・ D種 〈表2.2.1〉 防護シート ・ 設ける (○ 防音シート ・ その他) ・ 設けない		ものではない。なお、上記によらない場合は、監督職員と協議すること。 また、処理、処分に先立ち処分場等の受入の可否を確認すること	- 測定 5   損圧・粉じん装   ※ 1 点 2 点   置の排出吹出口   ※ 1 点 点
	職員に提出すること。 調査範囲 ※ 図示		材料の運搬 - A種 - B種 - C種	4. 処分に注意を 要する	[4.5.1]	(除じん装置の ※1点 ・ 点性能確認) ※1点 ・ 点
2 適用基準等	・     産業廃棄物については、「廃棄物の処理及び清掃に関する法律」。「建設		足場を設ける場合は、「手すり先行工法等に関するガイドライン(厚生労働省平成21年4月策定)」によるものとし、設置については「手すり先行工	建設廃棄物	種類 処理施設名称等 所在地(Km) 備考 CCA処理木材	測定 6   施工区画周辺   ※ 2 点 4 点   建物 4 隅境界線
nx	工事に係る資材の再資源化等に関する法律」(以下「建設リサイクル法」 という。)及び「三重県建設副産物処理基準」に基づき適正に処理すること。		瀬首十成21年4月末足)」によるものとし、改画に 200 には 「子すり元11 上 法による足場の組立て等に関する基準」及び「働きやすい安心感のある足場   に関する基準」によること。		・ヒ素又はカドミウム 含有石膏ボード	
	<ul><li>・ 工事写真の撮り方〈建築編〉第2編 工事写真の撮り方(国土交通省大臣官房官庁営繕部監修)</li></ul>	⑩ その他	<ul> <li>酸素・アセチレン・軽油等の危険物は所定の位置に施錠できる小屋等に 保管すること。</li> </ul>			
共 ③ 工事実績情報 (CORINS)の 登録	※ 適用する(請負精算額が500万円以上の場合) [1.1.4] 受注時、変更時及び工事完成時にあらかじめ監督職員の確認を受け、 契約締結後及び工事完成後10日以内に登銭手続きを行い、工事カルテ		・作業通路は、指定通路表示を行い、足場等の堅固なもので頭上の保護を 行うこと。		<対象となる石膏ボード> 小名浜吉野石膏(株) いわき工場 昭和48年10月~平成9年4月の間に 製造されたもの	又は敷地境界         ※ 2点         点           ・測定9         処理作業後         処理作業室内         ※ 2点         3点           シート         ※ 2点         点
章 · · · · · · · · · · · · · · · · · · ·	突利締結彼及び上事元成後IDT以内に登録手続さを行い、上事カルテ の受領書を、監督職員に提出すること。 ・ 適用しない		<ul><li>建物周辺は、粉塵防止や火災発生に備えて散水を行うこと。</li><li>工事に関係部分の出入の表示を行うこと。</li></ul>		製造されたもの 日東石膏ボード(株) 八戸工場 平成4年10月~平成9年4月の間に 製造されたもの	
4 電気保安 技術者	<ul><li>○ 適用する ※ 適用しない [1.3.3]</li></ul>	3. 1) 解体工法	※ 解体工法は、低振動・低騒音型の機械器具等の選定を心がけ、防音	5 ① 施工調査	[5.1.2]	測 定 点 総 計 2 1 点 注 1:周囲状況により上記によりがたい場合は、監督職員と協議する。
5 事故報告	[1.3.8]		シートや散水等により騒音・振動の減少、粉塵の防止に努めること。 ※解体方法及び手順は、「分別解体等に係る施工方法に関する基準	特別	材料名 仕様等(型式、厚さ、数量) 調査の範囲  ※ 図示   ・ 工事対象範囲	(例) アスペスト粉じん濃度測定方法   測点3   測点1, 2, 4, 6, 7, 8   測点5
	工事の施工中に事故が発生した場合は、直ちに監督職員に通報するととも に、別に指示する「事故報告書」を指示する期日までに監督職員に提出する。	★ ② 施工計画書等	(建設リサイクル法規則第 2 条) 」による。 [1.2.1~2]	一   管   理   æ	- 上争对条视团	別点
6 完成図等	営繕工事完成引渡要領 により作成する。	14	工程表・施工計画書・仮設計画書等は、工事契約後速やかに監督職員に 提出し、承諾を得ること。	葉   廃   棄		フィルタの直径         試料の吸引流量       1 L / min       5 L / min       1 O L / min
	こより1F/はりも。   一般   完成図	施 3. 杭	杭の解体     [3.9.2]       ・ 行う (※杭頭から mまで ・全長 )	業物 のの のの のの のの ののの ののの ののの ののの ののの ののの の	[5.1.3][1.2.2(a)] ※ 種類別に具体的な処理、回収計画を定め施工計画書に記載する。	試料の吸引時間
	※ 青焼2つ折製本     1部       ※ 青焼A4版折製本(黒表紙金文字入)     1部	ェ	杭の解体工法 ・ 引き抜き工法 (・ 振動 ・ ケーシング ・ )	分 処理及び回収 等 計画	特別管理産業 処分場の名称 所在地等(km) 廃棄物の種類	計数条件 総合倍率 4 0 0 倍、アスベスト機維総数、通常 5 0 視野 計数アスベスト 幅 3 μ m 未満、長さ 5 μ m 以上、アスベクト比(長さ / 幅) 3 以上
	※ 青焼縮小(A3版)2つ折製本 1部 ※ 敷地の完成図面電子データJWW形式又はDXF形式 CD1枚	(4) 樹木等	- 粉砕による解体 樹木の伐採伐根及び移植 [3.10.1]		(・) 廃石綿	定量限界     50本/L     0.47本/L     0.3本/L       記録する項目
(・ 構造体 (鉄骨)	・ 別添資料(平面図)で示した3箇所(○のところ)について、解体時	5) 地下埋設物の	<ul><li>① 行う(図示による)</li><li>地下埋設物及び埋設配管の解体 [3.11.1]</li></ul>			ア. 測定結果 イ. 測定時間 ウ. 測定位置 (測定高さとともに図面上に記載する。)
が分かる写真	(壁を壊した後)に構造体(鉄骨)が分かる写真を撮影し提出すること。	埋設配管	① 行う(図示による)	③ PCBを含む 機器類等	PCB (ポリ塩化ビフェニール) 含有機器 ・ 有 (数量は図示) [5.4.3]	ワ・
提出書類	<ul><li>施工計画書、仮設計画書、工事写真、工事日報、その他監督員の指示するものとする。</li></ul>	⑥ 解体後の整地	解体後の埋戻し及び盛り土 [3.12.1] (3.12.1] (3.12.1] 世戻し及び盛土の材料 (3.2.3)(表3.2.1)		PCB含有シーリング材 · 有 (施工範囲は図示) [5.4.4]	オ. マウンティング法 カ. 顕微鏡視野面積、計数視野数
			・ A 種 ※ B 種 ・ C 種 ・ D 種 ・ 構造物撤去等により自現場で発生するコンクリート塊を現場内		PCBを含有する機器等については、飛散、流出がないように適切な容器に 納めて適切な場所に保管し、工事完了後、監督職員を通じて保管事業者に	キ. 測定時 (各測定場所ごと) の 天候、温度、湿度、外気の風速及び風量
			で破砕したもの(粒径40mm以下)を使用する。 埋実し範囲 図示による	4. 特殊な建設	引き渡す。 [7.3.1~7]	測定機関 〈9.1.1(e)〉 都道府県労働局に登録されている作業環境測定機関
			C種の場合 建設発生土受入れ量 発生場所	副産物の回収及び処分	回収又は処分を行う 対象機器 回収業者又は 保管場所・処分場の 副産物の種類 名称 処分場の名称等 所在地等	施工記録報告書の提出 1. 施工計画書
			受入条件		・フロン ・ハロン - / + / ル + pt sin Sil	2. 工事記錄及び工事写真 3. 產業廃棄物処理記錄(廃石綿) 6. 英門銀本等3億、後見物に個本、全方公に、私じ人連申測中等)
			整地の高さ - 現状G L - 図示よる		・イオン化式感知器 ・六フッ化硫黄(SF6)ガス	<ul><li>4. 施工調査等記録(条規施行調査、含有分析、粉じん濃度測定等)</li><li>5. 作業者の作業記録、各種健康診断記録、安全衛生教育記録</li><li>6. その他必要事項</li></ul>
			<u> </u>			提出部数 3部作成
特記	訂正				名称	図面番号

6       アスペスト含有建材の除去         3.       アスペスト含有建材の除去         スイストの(レンスを)       アクラの(レンスを)         スイストが、カード材 (大保土の)       アクラの(レンスを)         イ・カー・ アクラの(アクラの)       イ・カー・ アクラの(アクラの)         イ・カー・ アクラの(アクラの)       アクラの(アクラの)         アクラの(アクラの)       アクラの(アクラの)         アクラの(アクラの)       アクラの(アクラの)         アクラの(アクラの)       アクラの(アクラの)         アクラの(アクラの)       アクラの(アクラの)         アクラの(アクラの)       アクラの(アクラの) <t< th=""><th>明一工事業者 アスペスト含有達村の除去を選接行う専門業者については、工事に 相応した技術を有することを証明する書類を監督員に提出する。 (タ.1.2(b)) 石稿作業主任技規語習以1平成18年3月以前の特定化学物質等件業主任者 技能講習を終了したものの中から、「石稿作業主任者」を選任しなければならない。 除去作業者の教育 作業者は、就業制に石稿削第27条に基づく教育を受けた者とする。また、一般健康診断、石稿健康診断及びじん肺健康診断を受診した者とし、肺機能に異のない者とする。 もの表別に非常は、特別管理産業廃棄物管理責任者の支格を表したし、ただし、アスペスト含者成所核の規理工事を除く。 来及び掲示 更衣室など見やすい箇所に次の表示及び掲示を行う。 ※ アスペスト作業主任者をと職務内容 関係を以外立入潜止 ※ でアスペストの有害性 ※ カリ扱い上の注意事項 ※ でアスペストを保護人間の表示 ※ 「アスペストの有害性 ※ カリ扱い上の注意事項 ※ 使用すべき保護人間の存的を体をシート等で置い、飛散防止に努める。 ※ 不成人人へ人名本会を関係を受い限管 ※ 保健者所での最較防止を使す、また、アスペスト成形版を運搬する 場合は、運搬車両の荷台を体をシート等で置い、飛散防止に努める。 ※ アスペストラの保管場所である旨の表示を行う。 アスペストラの保管場所である旨の表示を行う。 アスペストの有な性がアメペストの情報所に以下、「多立所以上のブラスチックシート等 ただし、(一樹)日本健康とからの「建設技術需素経明事業」による「水を付けアスペストのもな体をシーの「建設技術需素経明事業」による「水を付けアスペストの形を放し外を防止がして、「表生経費と関係」) で行わない ※ 東面 ※ 0.15m以上のブラスチックシート等 ただし、(一樹)日本健康とそうることができる。その際には 監督の所能等 ※ 作業相談とサーの「建設技術需素経明事業」による「水を付けアスペストを10.2条を関係としている工法と同等 の発数力に拠定機を含する工法とすることができる。その際には 監督等(以下、「事室証明書」という。)を取得している工法と同等 の発数の上処理技術を含する工法とすることができる。その際には 監督等(以下、「事室証明書」という。)を取得している工法と同等 の発数力上処理技術を含する工法とすることができる。その際には 監督等(以下、「事室証明書」という。)の需要 証明書(以下、「事室証明書」という。)の需要 証明書(以下、「事室証明書」という。)の需要 証明書(以下、「事室証明書」という。)の需要 証明書(以下、「事室証明書」という。)の需要 正式を持定を持定している工法と同等 の発数力は乗り続きること。  ※ 東本の大学等 (9.1.3(b)〉 に対している工法と同等 の発数力は、変数を見いている工法と同等 の発数力は、デース・大学の心臓を発動している工法と同等 の発数力は、対しな対し、では、対しな対し、では、対しな対しな対し、では、対しな対しな対しな対しな対しな対しな対しな対しな対しな対しな対しな対しな対しな対</th><th>含有成形板の 処理 (レベル3) 養生 ※ 作 除去工工作 ※ や 状験、ベ</th><th>(9.1.5 (a) 所範側 ①図示 ・</th><th></th><th></th><th></th></t<>	明一工事業者 アスペスト含有達村の除去を選接行う専門業者については、工事に 相応した技術を有することを証明する書類を監督員に提出する。 (タ.1.2(b)) 石稿作業主任技規語習以1平成18年3月以前の特定化学物質等件業主任者 技能講習を終了したものの中から、「石稿作業主任者」を選任しなければならない。 除去作業者の教育 作業者は、就業制に石稿削第27条に基づく教育を受けた者とする。また、一般健康診断、石稿健康診断及びじん肺健康診断を受診した者とし、肺機能に異のない者とする。 もの表別に非常は、特別管理産業廃棄物管理責任者の支格を表したし、ただし、アスペスト含者成所核の規理工事を除く。 来及び掲示 更衣室など見やすい箇所に次の表示及び掲示を行う。 ※ アスペスト作業主任者をと職務内容 関係を以外立入潜止 ※ でアスペストの有害性 ※ カリ扱い上の注意事項 ※ でアスペストを保護人間の表示 ※ 「アスペストの有害性 ※ カリ扱い上の注意事項 ※ 使用すべき保護人間の存的を体をシート等で置い、飛散防止に努める。 ※ 不成人人へ人名本会を関係を受い限管 ※ 保健者所での最較防止を使す、また、アスペスト成形版を運搬する 場合は、運搬車両の荷台を体をシート等で置い、飛散防止に努める。 ※ アスペストラの保管場所である旨の表示を行う。 アスペストラの保管場所である旨の表示を行う。 アスペストの有な性がアメペストの情報所に以下、「多立所以上のブラスチックシート等 ただし、(一樹)日本健康とからの「建設技術需素経明事業」による「水を付けアスペストのもな体をシーの「建設技術需素経明事業」による「水を付けアスペストの形を放し外を防止がして、「表生経費と関係」) で行わない ※ 東面 ※ 0.15m以上のブラスチックシート等 ただし、(一樹)日本健康とそうることができる。その際には 監督の所能等 ※ 作業相談とサーの「建設技術需素経明事業」による「水を付けアスペストを10.2条を関係としている工法と同等 の発数力に拠定機を含する工法とすることができる。その際には 監督等(以下、「事室証明書」という。)を取得している工法と同等 の発数の上処理技術を含する工法とすることができる。その際には 監督等(以下、「事室証明書」という。)を取得している工法と同等 の発数力上処理技術を含する工法とすることができる。その際には 監督等(以下、「事室証明書」という。)の需要 証明書(以下、「事室証明書」という。)の需要 証明書(以下、「事室証明書」という。)の需要 証明書(以下、「事室証明書」という。)の需要 証明書(以下、「事室証明書」という。)の需要 正式を持定を持定している工法と同等 の発数力は乗り続きること。  ※ 東本の大学等 (9.1.3(b)〉 に対している工法と同等 の発数力は、変数を見いている工法と同等 の発数力は、デース・大学の心臓を発動している工法と同等 の発数力は、対しな対し、では、対しな対し、では、対しな対しな対し、では、対しな対しな対しな対しな対しな対しな対しな対しな対しな対しな対しな対しな対しな対	含有成形板の 処理 (レベル3) 養生 ※ 作 除去工工作 ※ や 状験、ベ	(9.1.5 (a) 所範側 ①図示 ・			
含有保温材等	<ul><li>・ 行う (適用範囲 ・図示 ・ )</li><li>・ 行わない</li><li>養生等 〈9.1.4(b)〉</li></ul>					
特記	<b>訂正</b>				 称	図面番号

特記	訂正					名称		図面番号
						上津基幹集落センター解体工事		A - 0 2
•			-	検図	製図	図名	縮尺	設計番号
•		•	-			建 築 物 解 体 工 事 特 記 仕 様 書 ( 2 )		

■外部	士上表			
屋根	アスファルトシングル葺き 木毛セメント板 t=25下地	コンクリート打放し仕上 樋	軒種: アスファルトシングル用谷樋 竪樋: 鋼管 125 φ	
軒 裹	2階: コンクリート打放し仕上 1階: 軒天 スパンドレルW=100 LGS下地	アルミサッシ	正領・納官 1200	
	本*	モルタル下地50角タイル張		
外 壁	外壁:吹付けタイル仕上げ ホーチ外 昼	外壁:吹付けタイル仕上げ		
	柱型: コンクリート打放し仕上       本°-f天 身	スパンドレルW= 1 0 0 L G S 下地		


## ■内部仕上表


室 名	床	床高	巾木	腰壁	腰高	壁	天 井	天井高 廻 縁	備考
	50角タイル張	1FL-100	御影石 H=100		ビニルクロス貼		PBt=9.5下地 岩綿吸音板t=12	CH=2650	下足箱(W1800*H1200*D400)
玄関A	モルタル下地				モルタル金コテ下均		LGS下地		
	50角タイル張	1FL-100	御影石 H=100		ビニルクロス貼		PBt=9.5下地 岩綿吸音板t=12	CH=2650	下足箱(W1000*H1200*D400)
玄関B	モルタル下地				モルタル金コテ下均		LGS下地		
	カーペット敷き	1FL±0	木製 C L H=60		ビニルクロス貼		PBt=9.5下地 岩綿吸音板t=12	CH=2550	
ロビー					モルタル金コテ下均	 也	LGS下地		
	カーペット敷き	1FL±0	木製 C L H=60		ビニルクロス貼		PBt=9.5下地 岩綿吸音板t=12	CH=2550	
廊下A					モルタル金コテ下地	 也	LGS下地		
	カーペット敷き	1FL±0	木製 C L H=60		ビニルクロス貼		PBt=9.5下地 岩綿吸音板t=12	CH=2170	
廊下B					モルタル金コテ下均	 也	LGS下地		
	モルタル金コテ仕上	1FL-30		100角タイル張	1FL+860 E P		ケイカル板 t = 6 EP	CH=2600	流し台・レンジフード・吊戸棚・湯沸器・壁付換気扇
調理講習室	 土間コンクリート下地				モルタル金コテ下地				
	タタミ敷	1FL+110	タタミ寄せ			ューニョン コテ下地 ジュラク塗	<b>羊縁天井</b>	CH=2400	床の間・天井換気扇
教 養 室(8 帖)A						スポード t = 12.5 ジュラク塗	LGS下地		
	タタミ敷	1FL+110	タタミ寄せ			スパート・ 12:00 フェック重 コテ下地 ジュラク塗	年縁天井	CH=2400	押入・天井換気扇・欄間
教 養 室(8 帖)B				<del> </del>			LGS下地		The state of the s
	タタミ敷	1FL+220	タタミ寄せ			コテ下地 ジュラク塗	<b>羊線天井</b>	CH=2400	書院
床の間		11 2 2 2 0	,,,,,,,,,,,,,,,,,,,,,,,,,,,,,,,,,,,,,,				LGS下地	011-2400	= 90.
	ベニヤ t = 9	1FL+110	雑布ズリ H=40		ベニヤ t = 5.5	N. T. L. 12.0 24.77 E	√=+ t =4	CH=2400	中段・天袋
押入	木下地		AE1リハ ソ II-40	<b></b>	木下地		LGS下地	011-2400	T权 * 人数
	ネトル 縁甲板張	1FL+70	雑布ズリ H=40			 コテ下地 ジュラク塗	年縁天井	CH=2470	レースカーテン・カーテンレールS・カーテンBOX
縁		111170	在切入り 11-40						
	木下地	151 . 0				スポード t = 12.5 ジュラク塗	LGS下地	OH OFFO	双环 和医龙子 1 工业投票员 小似如杨维勃
管 理 室	Pタイル張	1FL±0	ソフト巾木 H=60		RC部 モルタル金コ		PBt=9.5下地 岩綿吸音板t=12	CH=2550	受付・郵便ポスト・天井換気扇・火災報知機盤
	モルタル金コテ下地	151 - 105	4 4 7 mm		木部 木下地 PE		LGS下地	OH OAGO	レースカーテン・カーテンレールS・カーテンBOX
宿 直 室	タタミ敷	1FL+135	タタミ寄せ		RC部 モルタル金=		年縁天井	CH=2400	押入・床の間
	木下地				木部 木下地 PE		LGS下地		レースカーテン・カーテンレールS
床の間	板張	1FL+135	雑布ズリ H=40		RC部 モルタル金 =		PBt=9.5 EP	CH=2400	
	木下地				木部 木下地 PE	B t = 12.5 E P	LGS下地		
押入	ベニヤ t = 9	1FL+135	雑布ズリ H=40		ベニヤ t = 5. 5		ベニヤ t = 4	CH=2400	中段・天袋
	木下地				木下地		LGS下地		
談 話 室	カーペット敷き	1FL±0	木製CL H=50		ビニルクロス貼		PBt=9.5下地 岩綿吸音板t=12	CH=2555	アコーディオンカーテン(H=2555)
	モルタル金コテ下地				モルタル金コテ下地	也	LGS下地		レースカーテン・カーテンレールS・カーテンBOX
農村経営談話室	カーペット敷き	1FL±0	木製CL H=50		ビニルクロス貼		PBt=9.5下地 岩綿吸音板t=12	CH=2555	壁付換気扇
	モルタル金コテ下地				モルタル金コテ下均	也	LGS下地		レースカーテン・カーテンレールS・カーテンBOX
御手洗	長尺塩ビシート張	1FL-20	床巻上げ H=75 		ΕP		PBt=9.5 EP	CH=2400	天井換気扇・鏡
	モルタル金コテ下地				モルタル金コテ下均	也	LGS下地		
倉庫	モルタル金コテ仕上	1FL-20			E P		PBt=9.5 EP	CH=2550	
	土間コンクリート下地				モルタル金コテ下均	也	LGS下地		
階段下倉庫	モルタル金コテ仕上	1FL-20			ΕP		E P		
	土間コンクリート下地				モルタル金コテ下均	也 ————————————————————————————————————	モルタル金コテ下地		
階 段	カーペット敷き		木製 C L H=60		ビニルクロス貼		PBt=9.5下地 岩綿吸音板t=12	2FL+CH=2570	鏡
-= 10	モルタル金コテ下地				モルタル金コテ下均	也	LGS下地		
	ļ			<del> </del>					<del> </del>


特記				名称			図面番号	
•	· · · · · · · · · · · · · · · · · · ·				上津基幹集落センター解体工事		A	. – 0 3
•	<u> </u>	検図	製図	図名		縮尺	設計番号	
	· · · · · · · · · · · · · · · · · · ·				仕 上 表 1			

室 名	床	市 木	腰壁腰高	壁	天 #	天井高	廻 縁	備考
	カーペット敷き		腰局	ビニルクロス貼	PBt=9.5下地 岩綿吸音板t=12	CH=2570		分電盤
ホール・廊下	モルタル金コテ下地			モルタル金コテ下地	LGS下地			
集会室	寄木フロア張	2FL±0 木製CL H=50		ビニルクロス貼	PBt=9.5下地 クロス張	CH=2575~3200		暗幕カーテン・レースカーテン・カーテンレールW
* A E	モルタル金コテ下地			モルタル金コテ下地	LGS下地			カーテンBOX
舞台	板フローリング張り	2FL+450 木製CL H=50		有孔ボード t = 12.5 EP	有孔ボード t = 9.5 EP	CH=2750		幕
	木下地 Pタイル張	2FL±0 木製CL H=50		モルタル金コテ下地 RC部 モルタル金コテ下地 EP	LGS下地 PBt=9.5 EP	CH=2400		レースカーテン・カーテンレールS・カーテンBOX
物入・控室A	モルタル金コテ下地	7. S. C. L. 11-10		大部 木下地 PBt=12.5 EP	LGS下地			
	Pタイル張	2FL±0 木製CL H=50		RC部 モルタル金コテ下地 EP	PBt=9.5 EP	CH=2400		カーテンレールS・カーテンBOX
物入・控室B	モルタル金コテ下地			木部 木下地 PBt=12.5 EP	LGS下地			
湯沸室	Pタイル張	2FL±0 塩ビシート巻上げH=70		EP	ケイカル板 t = 6 EP	CH=2300		流し台・レンジフード・吊戸棚・湯沸器
m n ±	モルタル金コテ下地			モルタル金コテ下地	LGS下地			
図書資料室	P タイル張	2FL±0 木製CL H=50		E P	PBt=9.5下地 岩綿吸音板t=12	CH=2590		レースカーテン・カーテンレールS・カーテンBOX
	モルタル金コテ下地	251 10 + 50 0 1 11-50		モルタル金コテ下地	L G S 下地	011-2500		壁付換気扇
予 備 室 踏 込	カーペット敷 モルタル金コテ下地	2FL±0 木製CL H=50		RC部 モルタル金コテ下地 ジュラク塗 木部 木下地 ラスボード t = 12.5 ジュラク塗		CH=2590		
	タタミ敷	2FL+180 タタミ寄せ		RC部 モルタル金コテ下地 ジュラク塗	<b>学緑天井</b>	CH=2400		レースカーテン・カーテンレール S
予 備 室				木部 木下地 ラスボード t = 12.5 ジュラク塗				
±m 3	ベニヤ t = 9	2FL+180 雑布ズリ H=40		ペニヤ t = 5.5	ペニヤ t =4	CH=2400		中段・天袋
押入	木下地			木下地	LGS下地			
御手洗	長尺塩ビシート張	2FL-20 床巻上げ H=75		EP	PBt=9.5 EP	CH=2400		天井換気扇・鏡
	モルタル金コテ下地			モルタル金コテ下地	LGS下地			
					+			
記事項								
環境配慮解体	エ事 石綿処理工事 作業レ	ベル 3						
→ Pタイ	ル (アスベスト含有成形板)							
些 4 m	辛振 (マフズフレ会をき取む)							
→ 石稀收	音板(アスベスト含有成形板)							
→ ケイカ	ル板(アスベスト含有成形板)							
7 1 73								


特記	訂正 .			名称		図面番号
				上津基幹集落センター解体工事		A - 0 4
		検図	製図	図名	縮尺	設計番号
				仕上表 2		

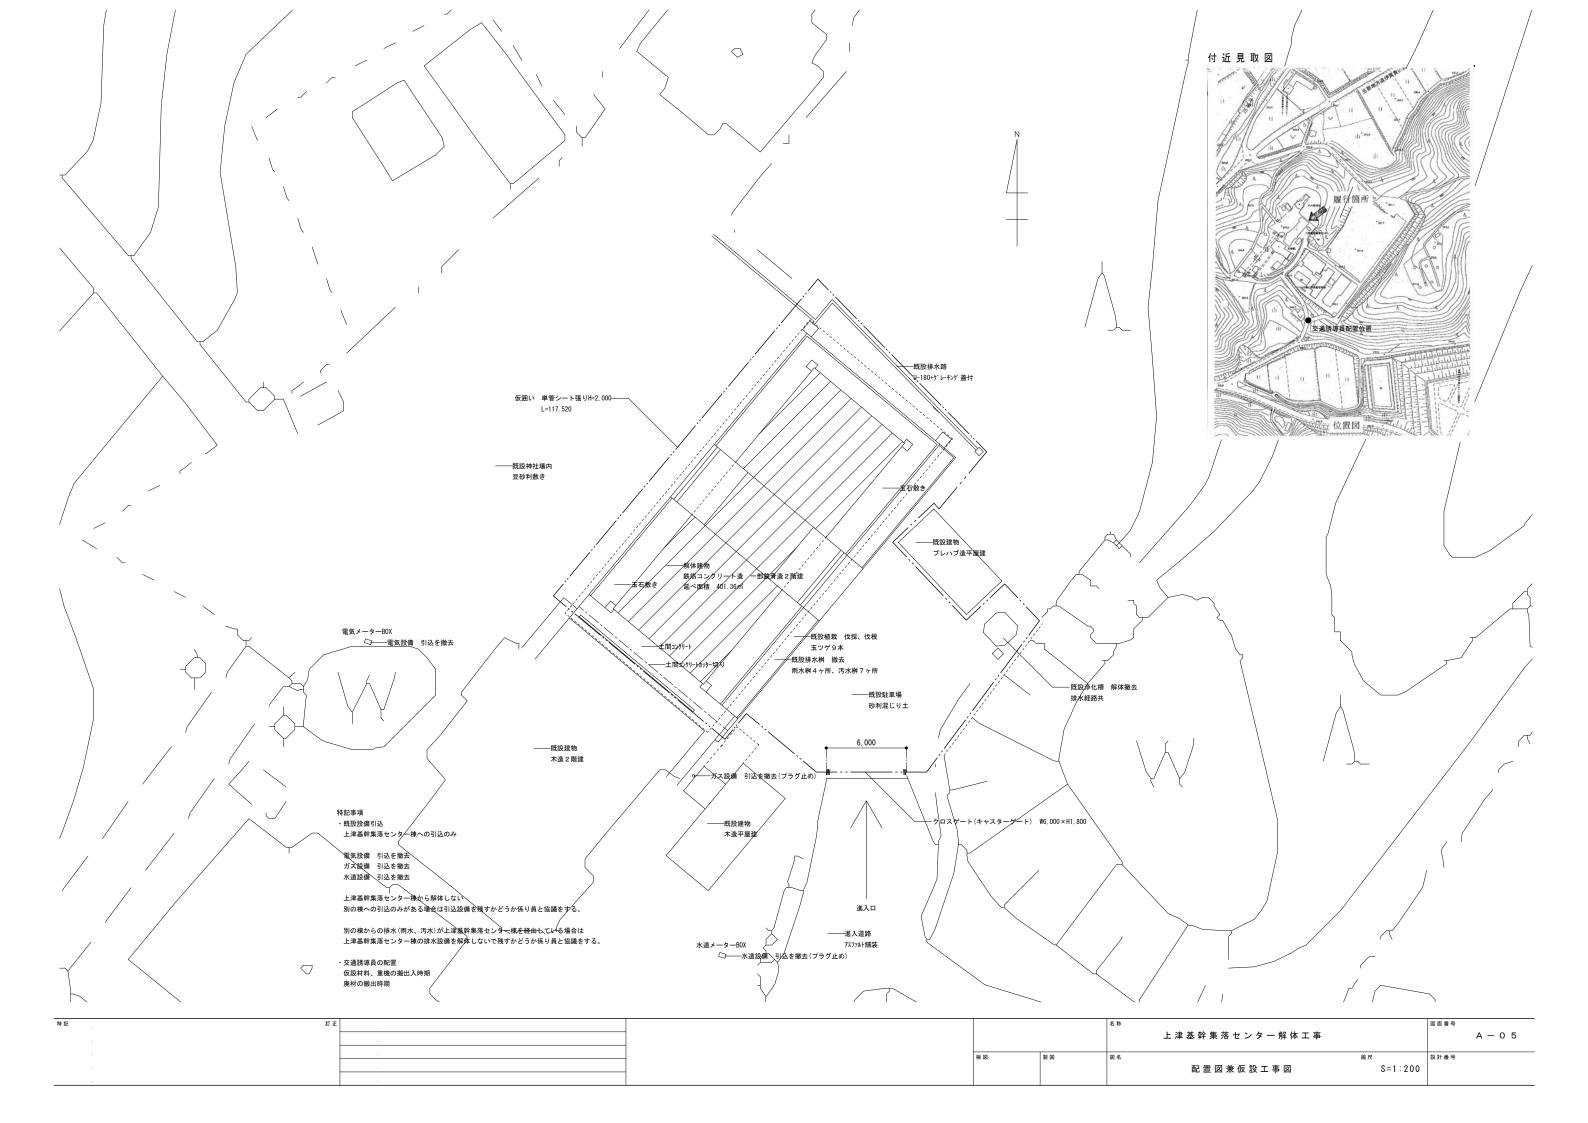

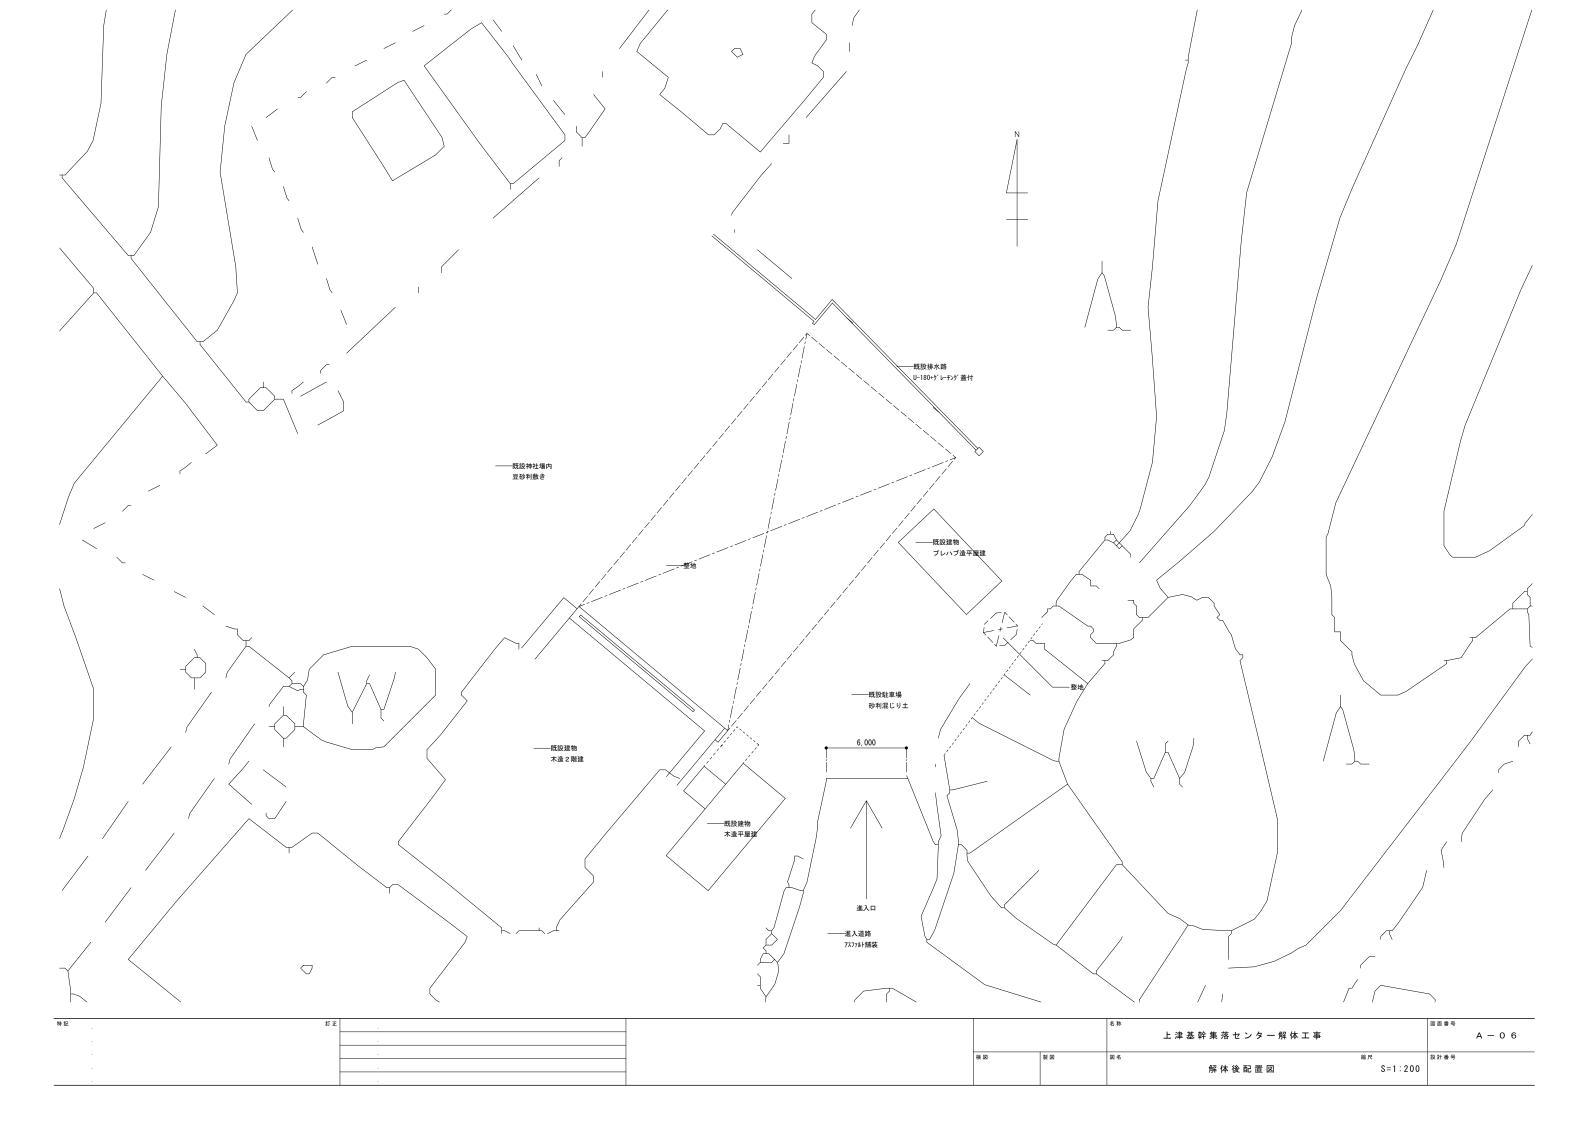


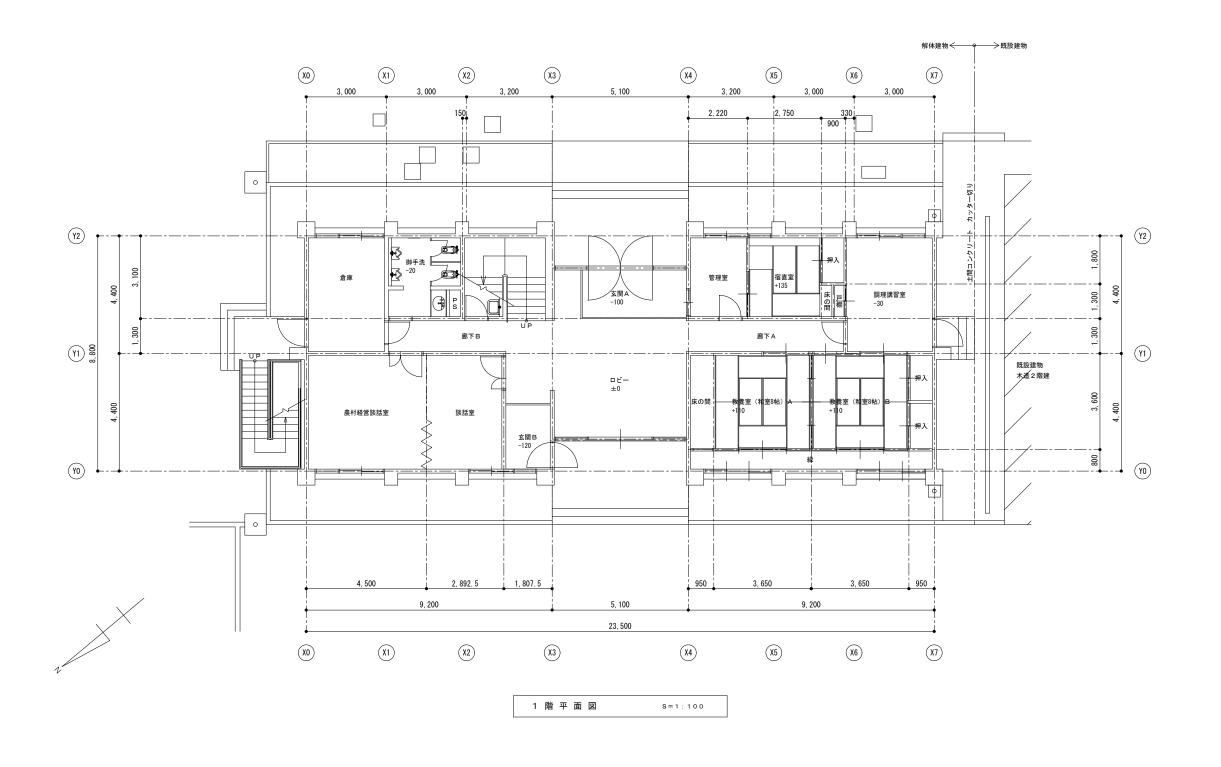


			ト 油 甘 於 隹 茨 お ヽ. カ _ 舠 仕 T 車		
			上津基幹集落センター解体工事		A - 0 7
検図	製図	図名		縮尺	設計番号
			1 階 平 面 図	S=1:100	
	検図	検図製図	検図 製図 図名	検図   製図   図名   1   階 平 面 図	検図   製図   図名   総尺   1 階 平 面 図   S=1:100

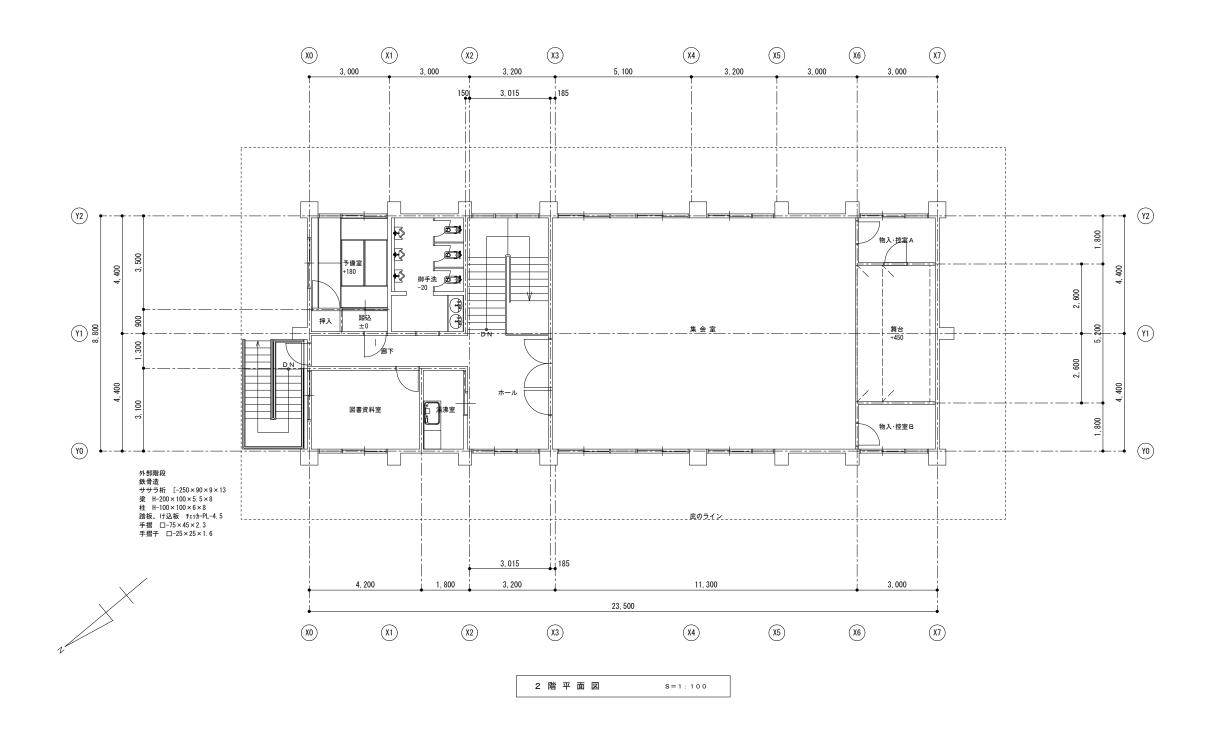

特記	訂正				名称			図面番号
						上津基幹集落センター解体工事		A - 0 8
			検図	製図	図名		縮尺	設計番号
						2 階 平 面 図	S=1:100	
						· <b></b>		

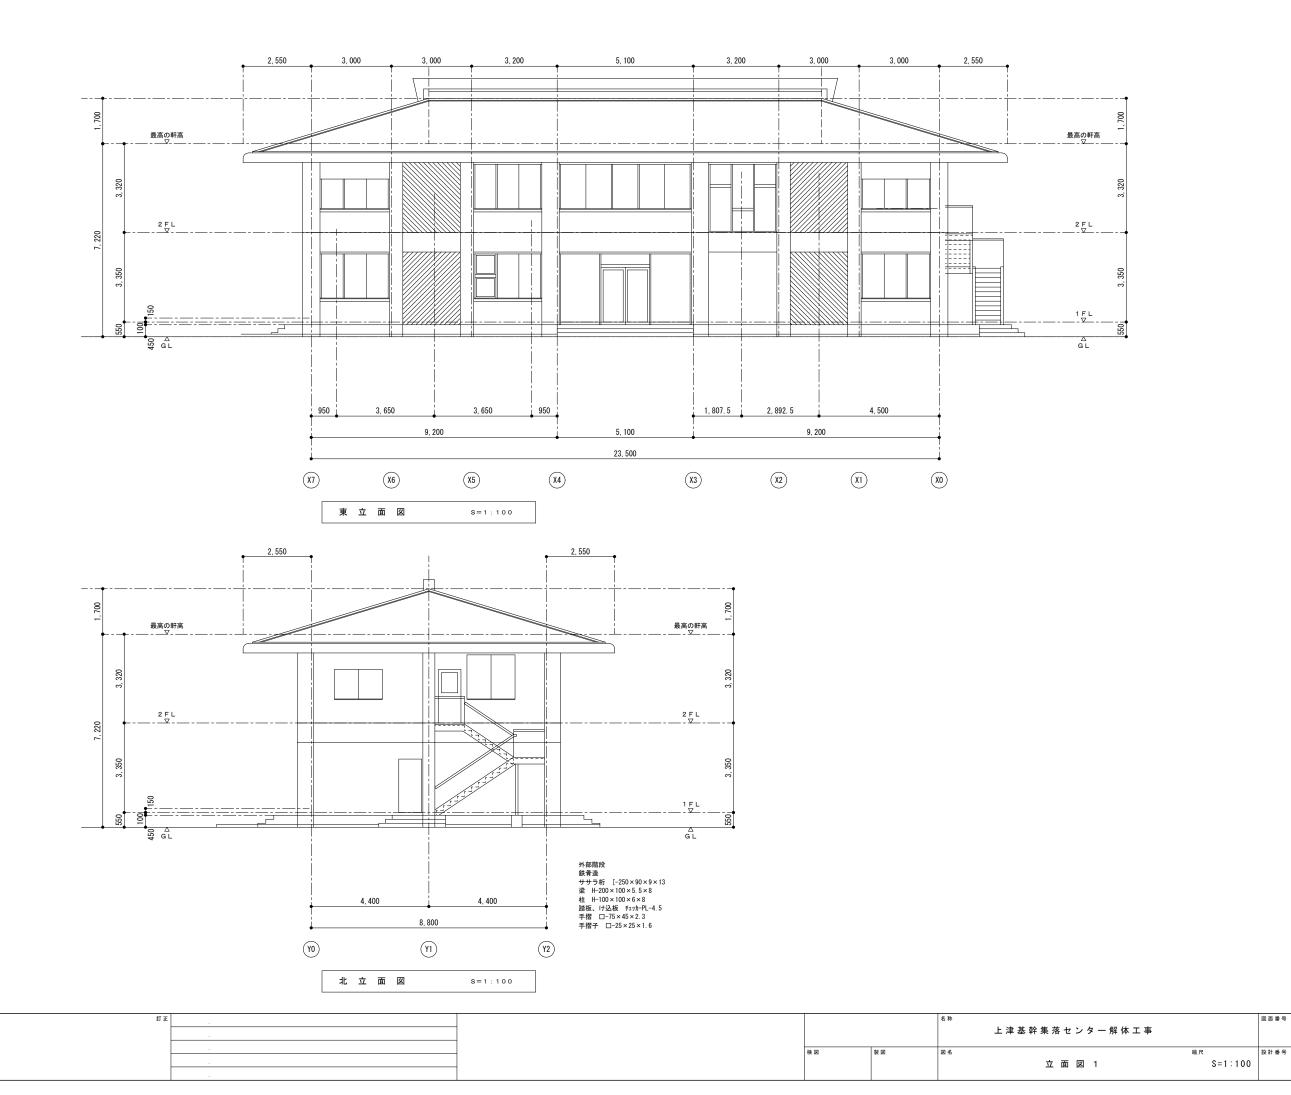


A - 0 9

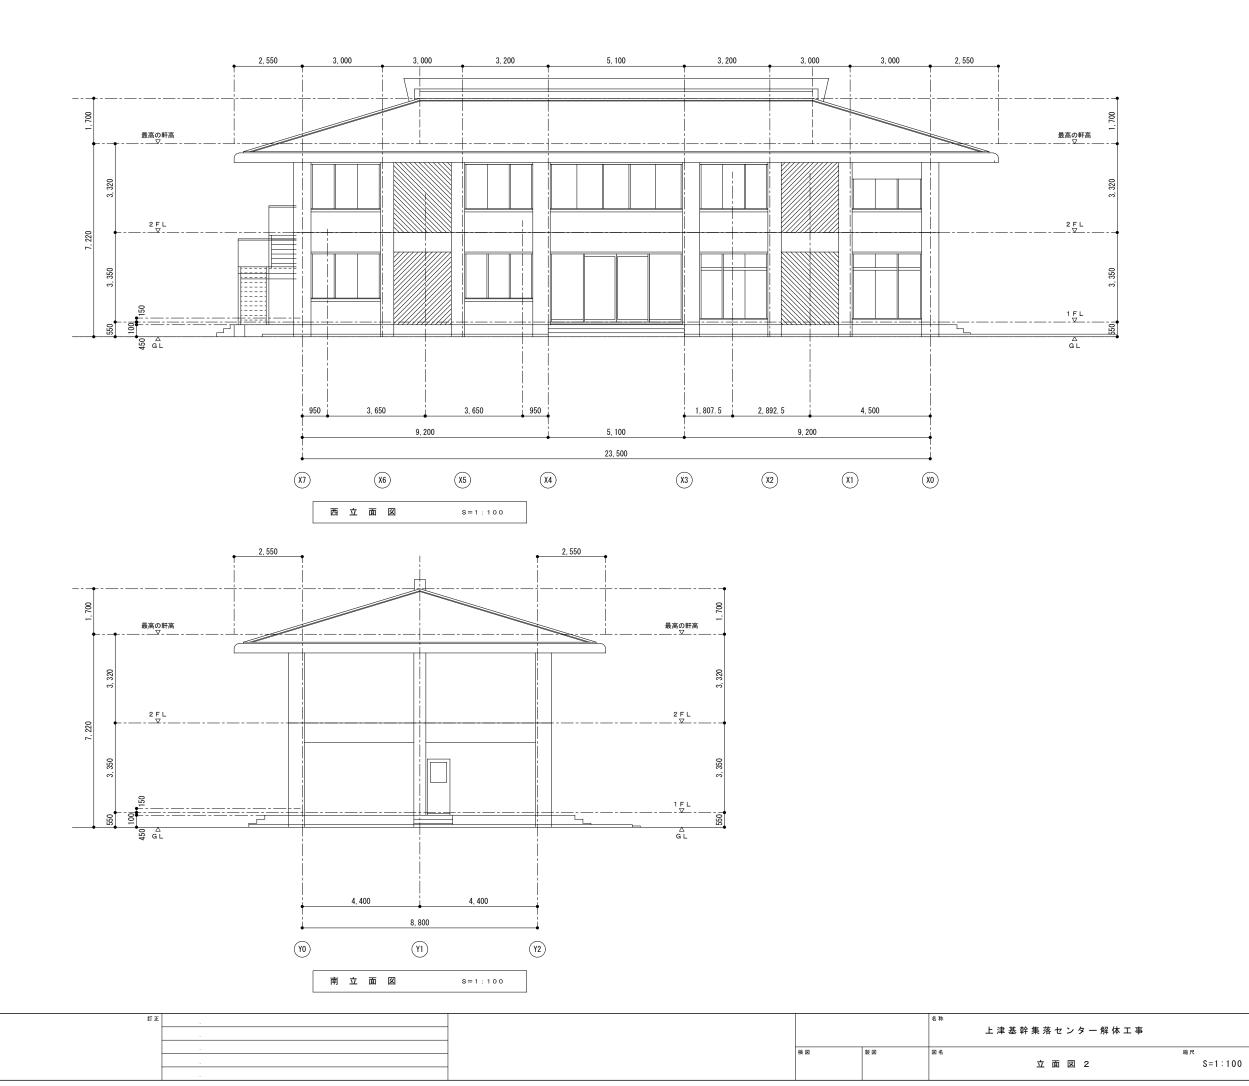


A - 1 0

設計番号

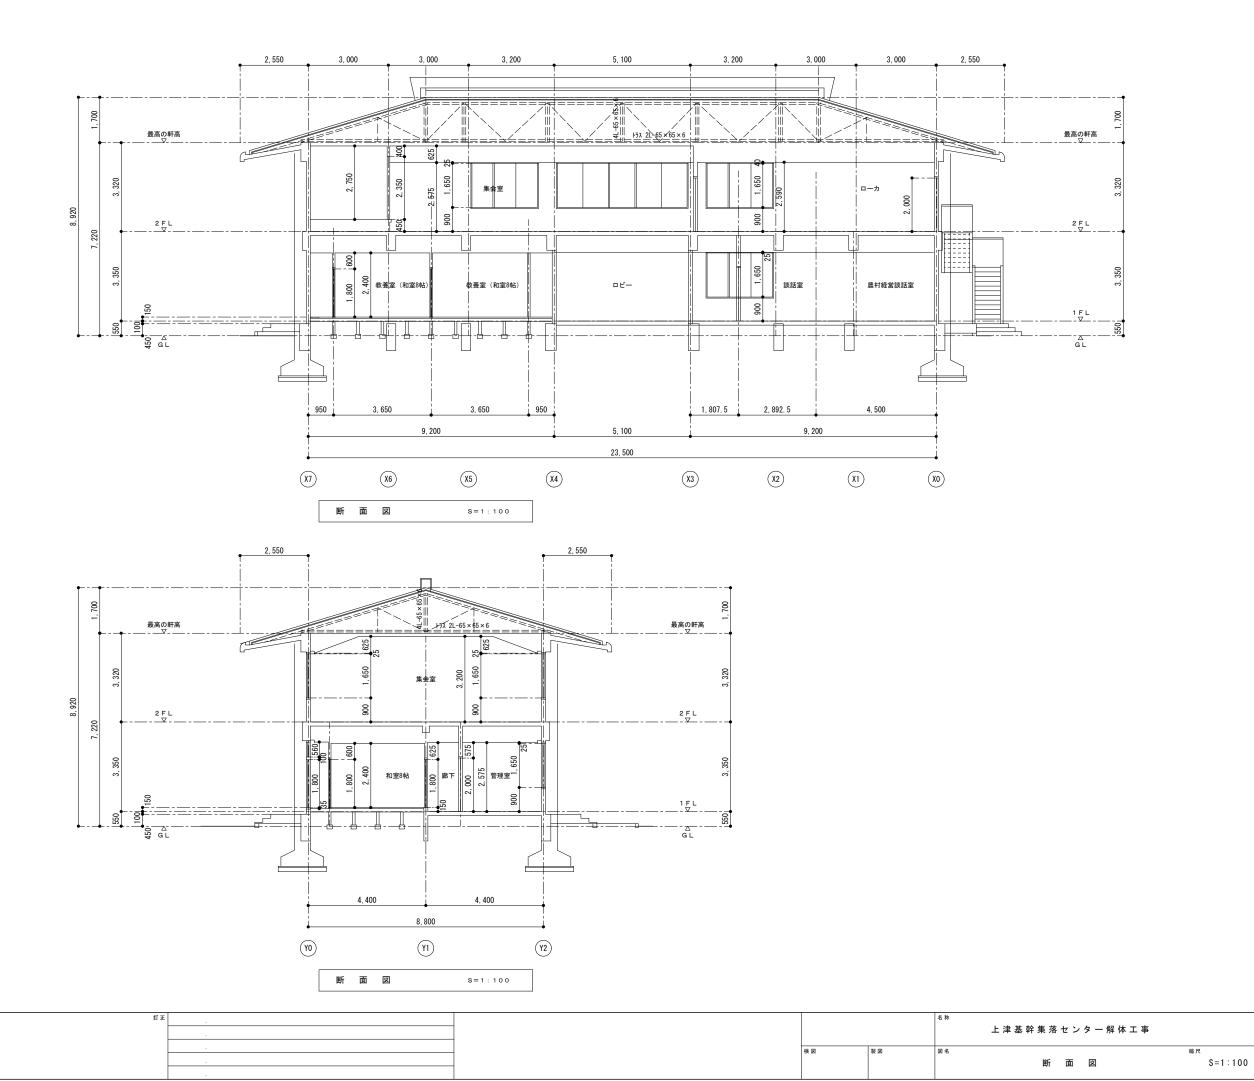


A - 1 1


設計番号

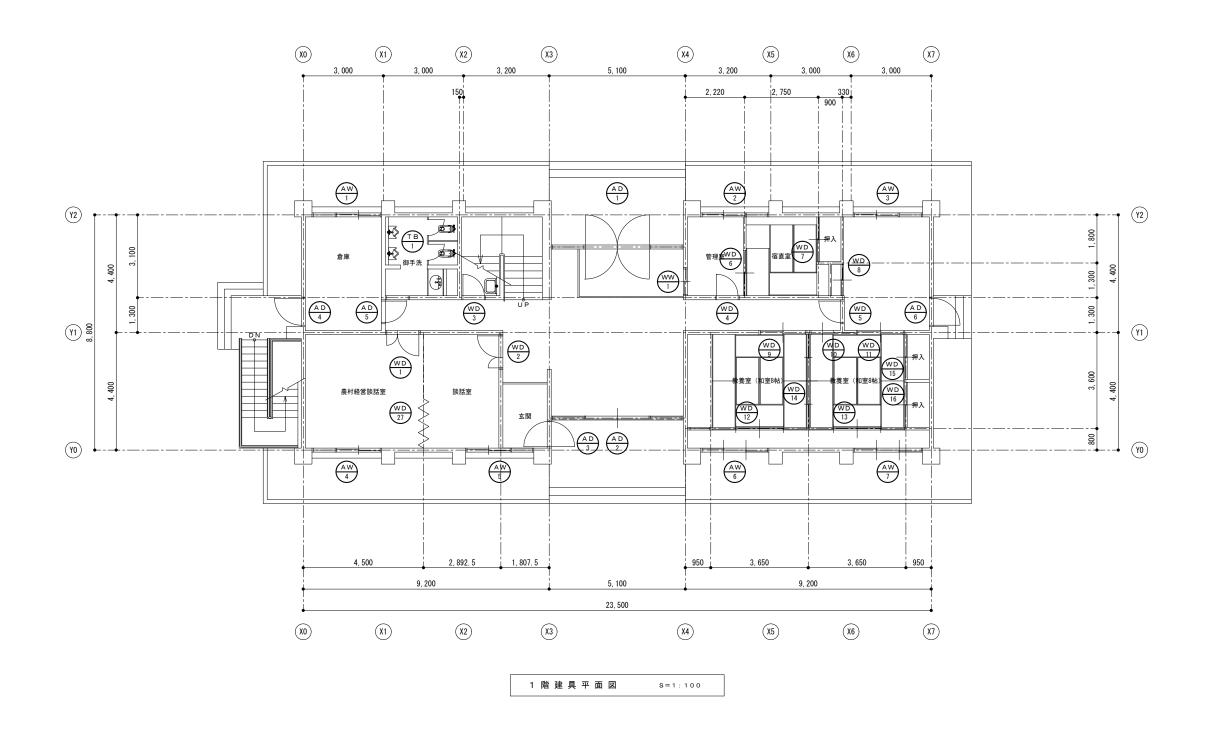


特記	ti I			名称			図面番号
					上津基幹集落センター解体工事		A - 1 2
	·	検図	製図	図名		縮尺	設計番号
					1 階建具平面図	S=1:100	
	·						

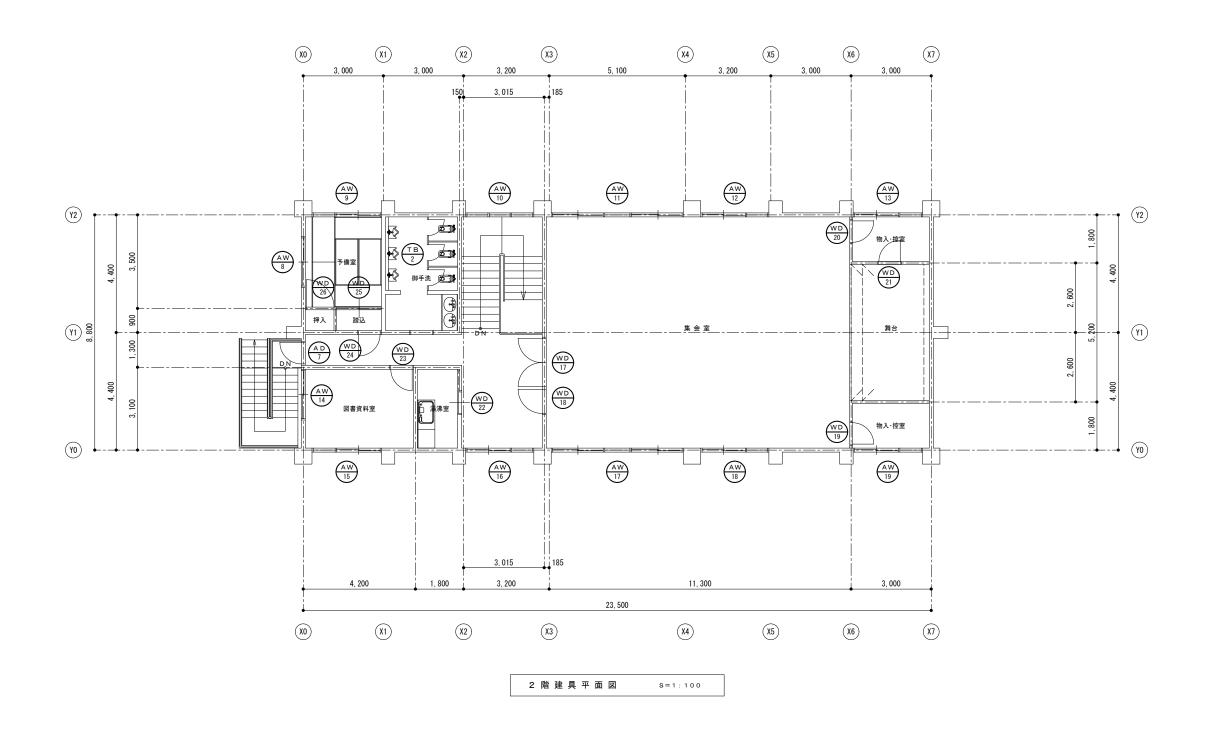


特記	打正			名称			図面番号
					上津基幹集落センター解体工事		A - 1 3
	·	検図	製図	図名		縮尺	設計番号
					2 階建具平面図	S=1:100	

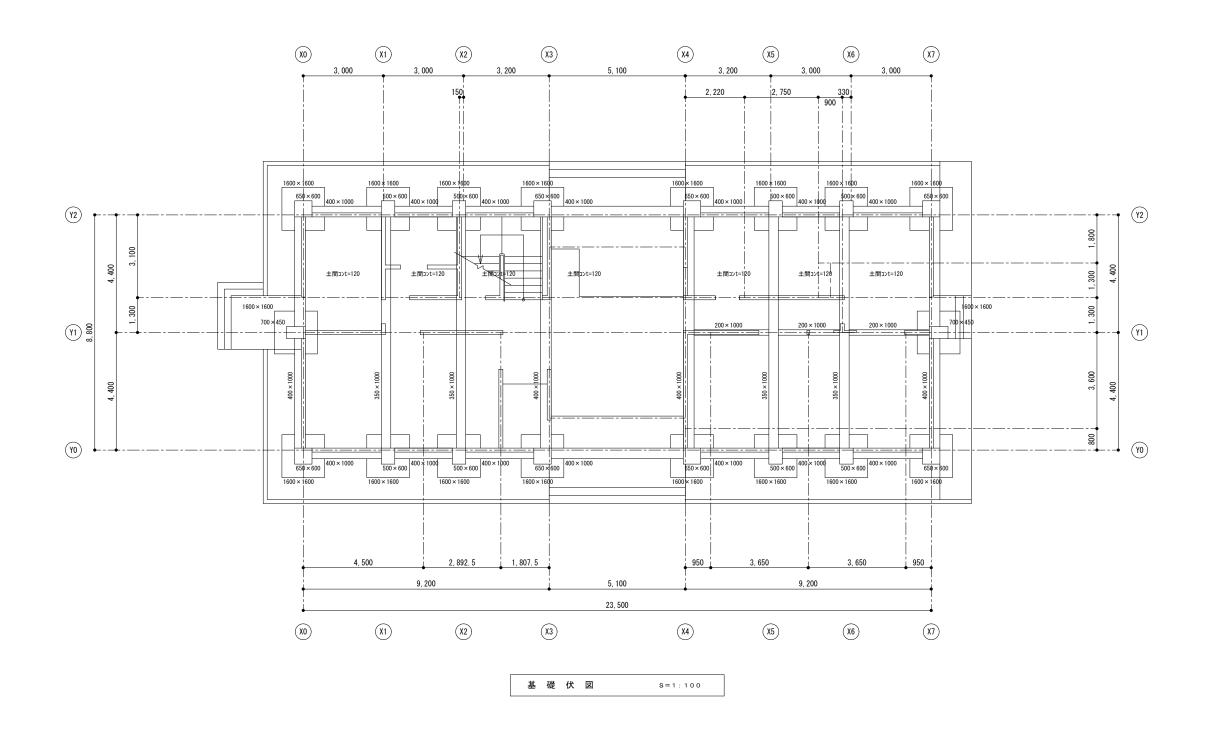


特記	訂正			名称			図面番号
					上津基幹集落センター解体工事		C - 0 1
		検図	製図	図名		縮尺	設計番号
					基 礎 伏 図	S=1:10	

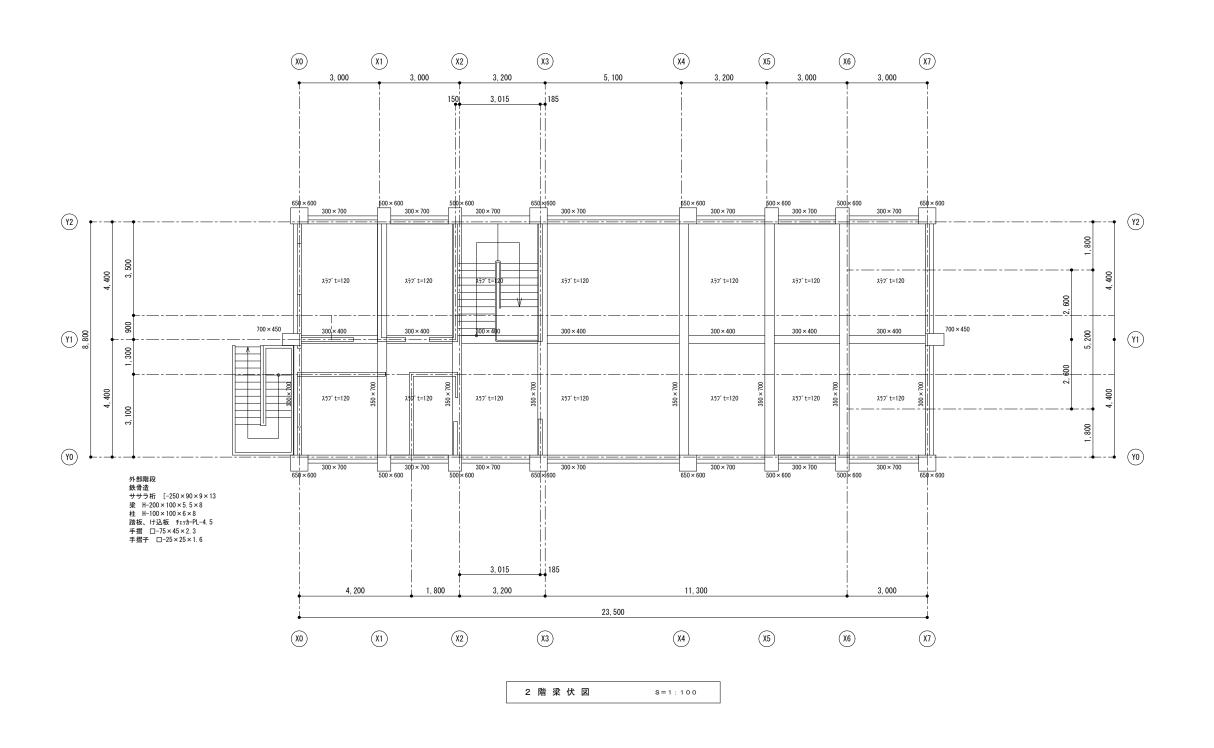


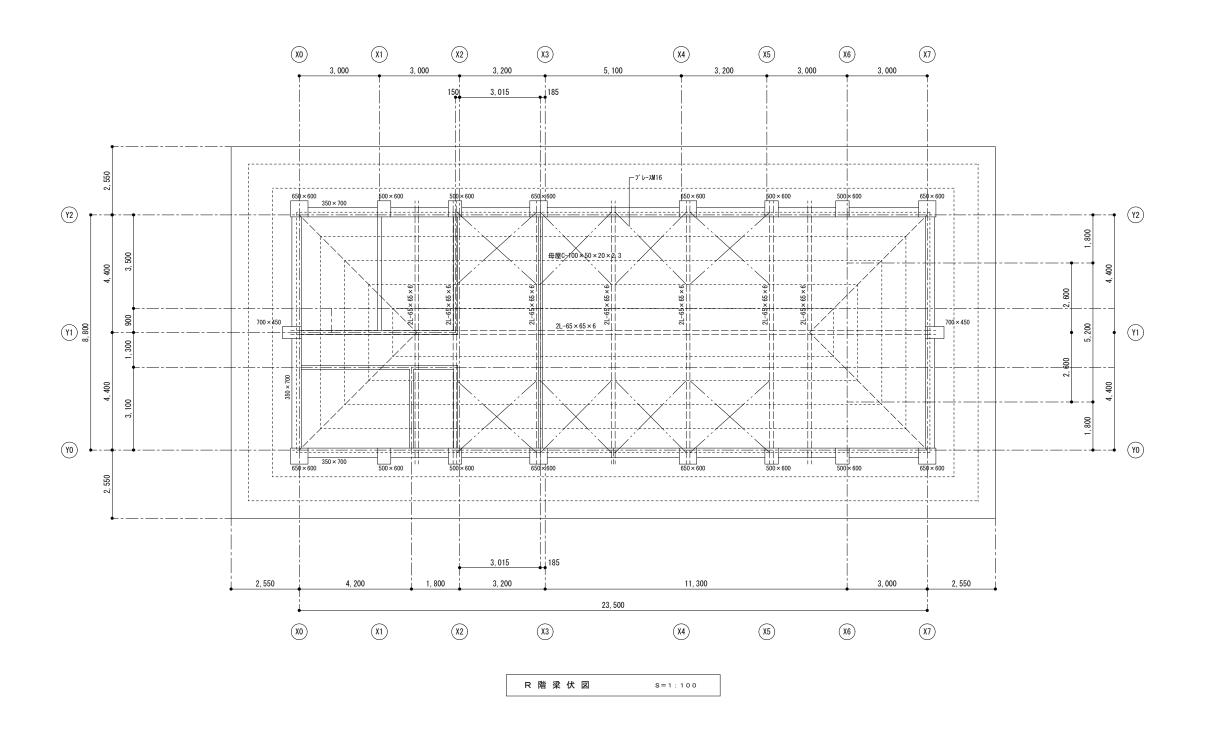

特記	āT Œ			名称			図面番号
					上津基幹集落センター解体工事		C - 0 3
		検図	製図	図名		縮尺	設計番号
	·				R階梁伏図	S=1:10	
					12		

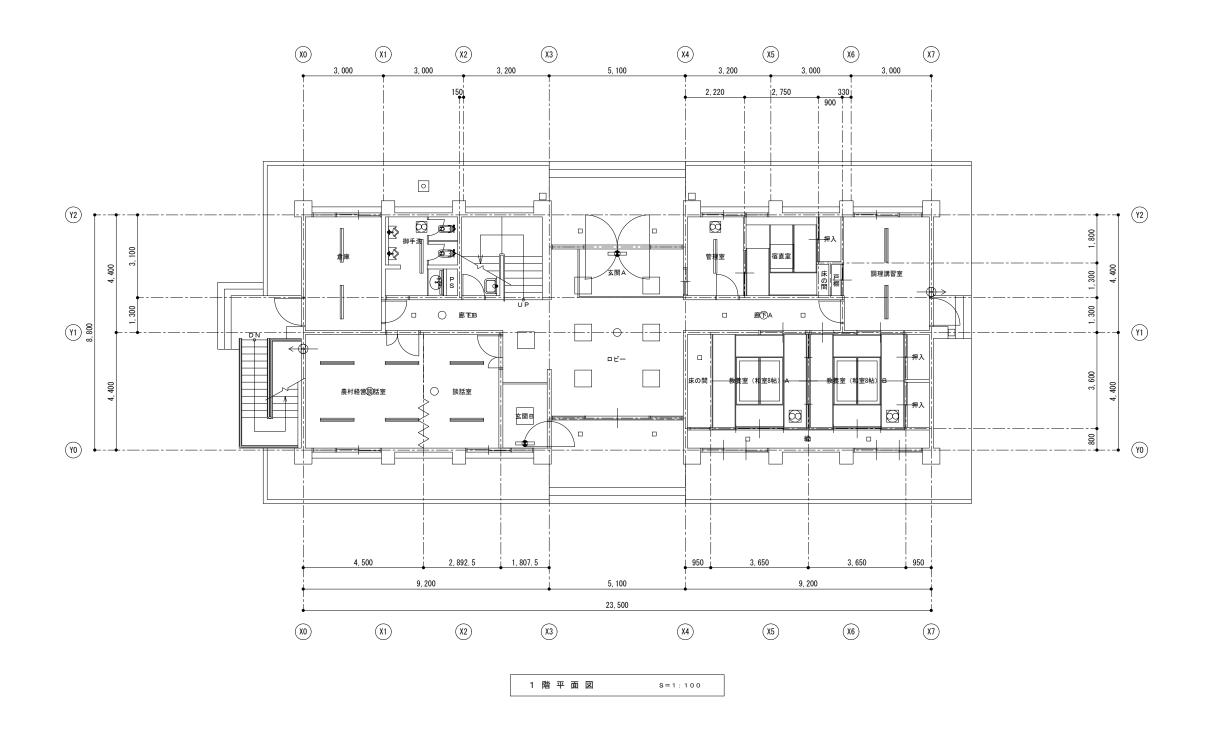

特記	訂正			名称			図面番号
					上津基幹集落センター解体工事		E - 0 1
		検図	製図	図名		縮尺	設計番号
	·				電気設備 1階平面図	S=1:10	

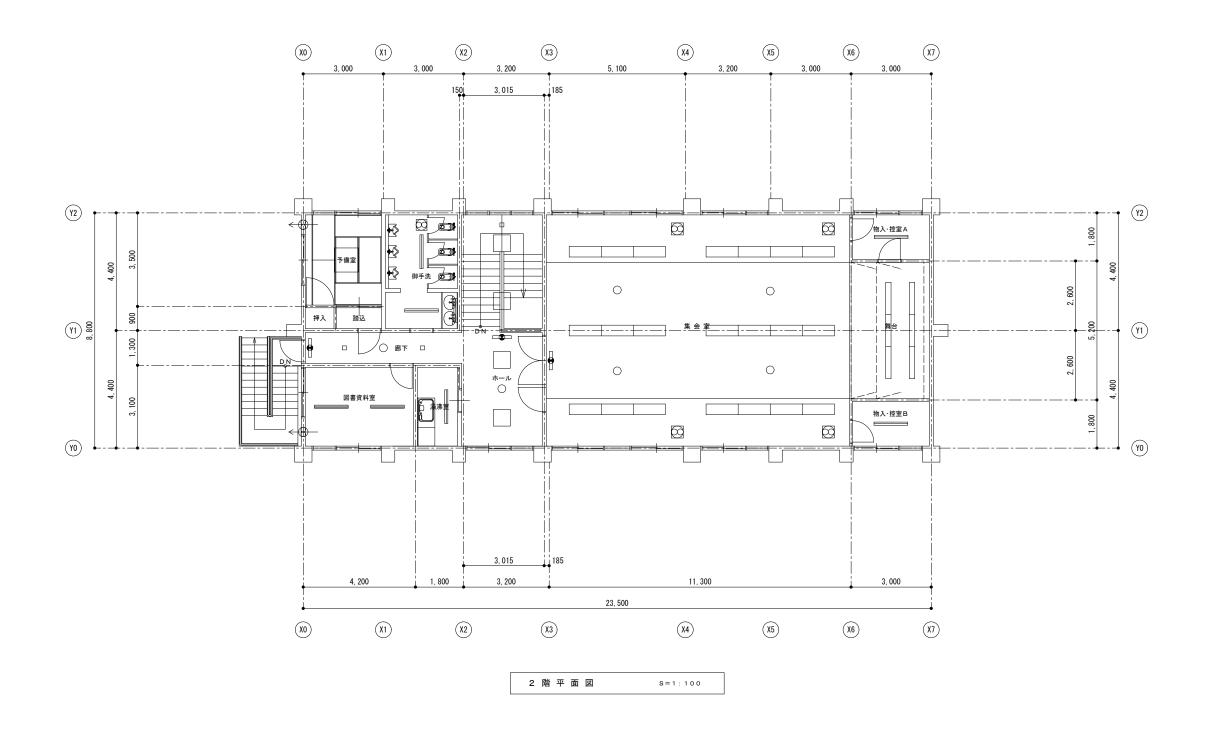

特記	訂正				名称			図面番号
	-					上津基幹集落センター解体工事		E - 0 2
			検図	製図	図名		縮尺	設計番号
						電気設備 2階平面図	S=1:100	