



A1橋台構造一般図(1) s=1:50

断 面 A-A

断 面 B-B

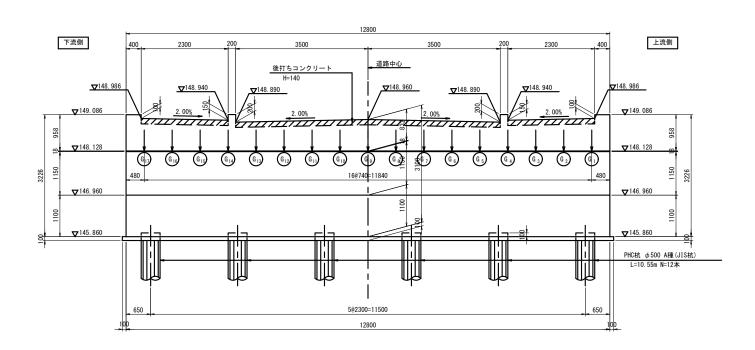

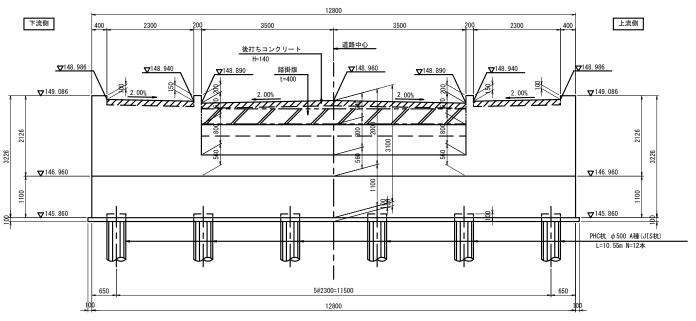


下京朝 550 12800 12800 650 上京柳 650 12800 650 128

C

は既設PHC杭φ400の位置を示す。



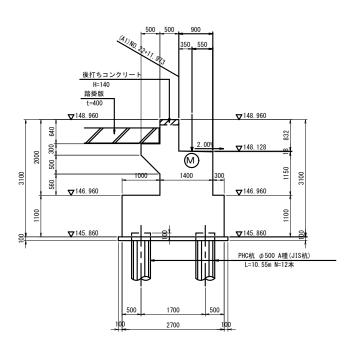

設計条件

	設計荷	重	TL-245kN B活荷重		
耐震設計上の橋の重要度			B種の橋		
設計震度		躯体	Kh=0. 20		
		土砂	Kh=0. 20		
材	コンクリー	٢	σck=24 N∕mm ²		
質	鉄	筋	SD 345		
	基礎形式		杭 基 礎		
	杭施工方法		プレボーリング杭工法		
支 持 地 盤			TLs層(古琵琶湖層群下部砂質土)		
	適用示方書		道路橋示方書(平成29年11月)		


※パラペット後打ち部コンクリートには、 伸縮継手のアンカー筋を埋め込むこと。


1 本名1 本名							
図面名 A1橋台構造一般図(1)							
年月日	令和2年9月						
縮尺	1:50	図面番号	2				
会社名							
事業者名	伊賀市	建設部 道路	烙河川課				

A2橋台構造一般図(1) s=1:50

断 面 A−A

断 面 B-B

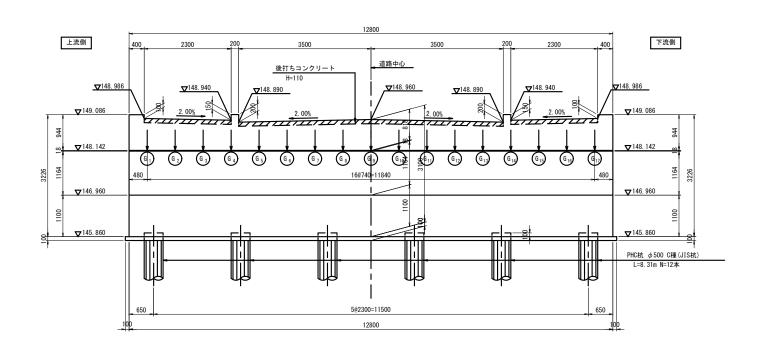


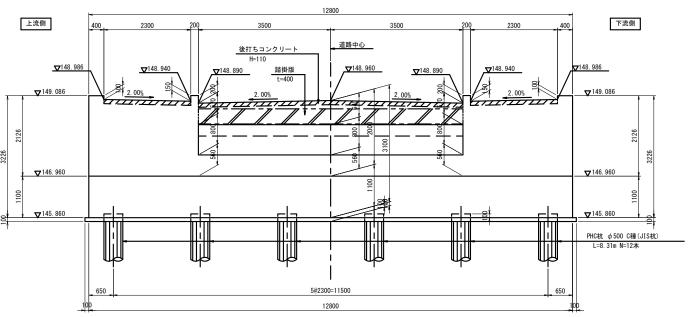

上演館 650 下映館 650 下標 650 下

C

は既設PHC杭φ400の位置を示す。

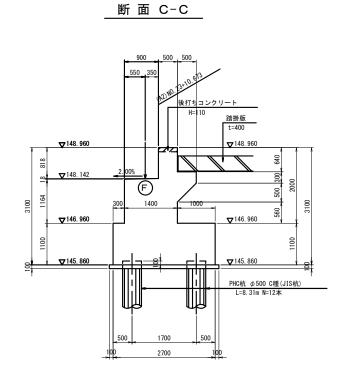


設計条件

	設計 荷重		TL-245kN B活荷重		
	耐震設計上の橋の重要	度	B種の橋		
	躯体 Kh=0.25		Kh=0. 25		
	DX 81 200 1200	土砂	Kh=0. 20		
材	コンクリー	7	σck=24 N∕mm ²		
質	鉄	筋	SD 345		
	基礎形式		杭 基 礎		
	杭施工方法	, i	プレボーリング杭工法		
	支 持 地 盤		TLs層(古琵琶湖層群下部砂質土)		
	適用示方書		道路橋示方書(平成29年11月)		


※パラペット後打ち部コンクリートには、 伸縮継手のアンカー筋を埋め込むこと。

- 0								
	工事名	令和2年度 社会資本整備総合交付金事業 市道西明寺緑ヶ丘線橋梁下部工事 A2橋台構造一般図(1)						
	図面名							
	年月日	令和2年9月						
	縮尺	1:50	図面番号	3				
	会社名							
	事業者名	伊賀市	建設部 道路	烙河川課				

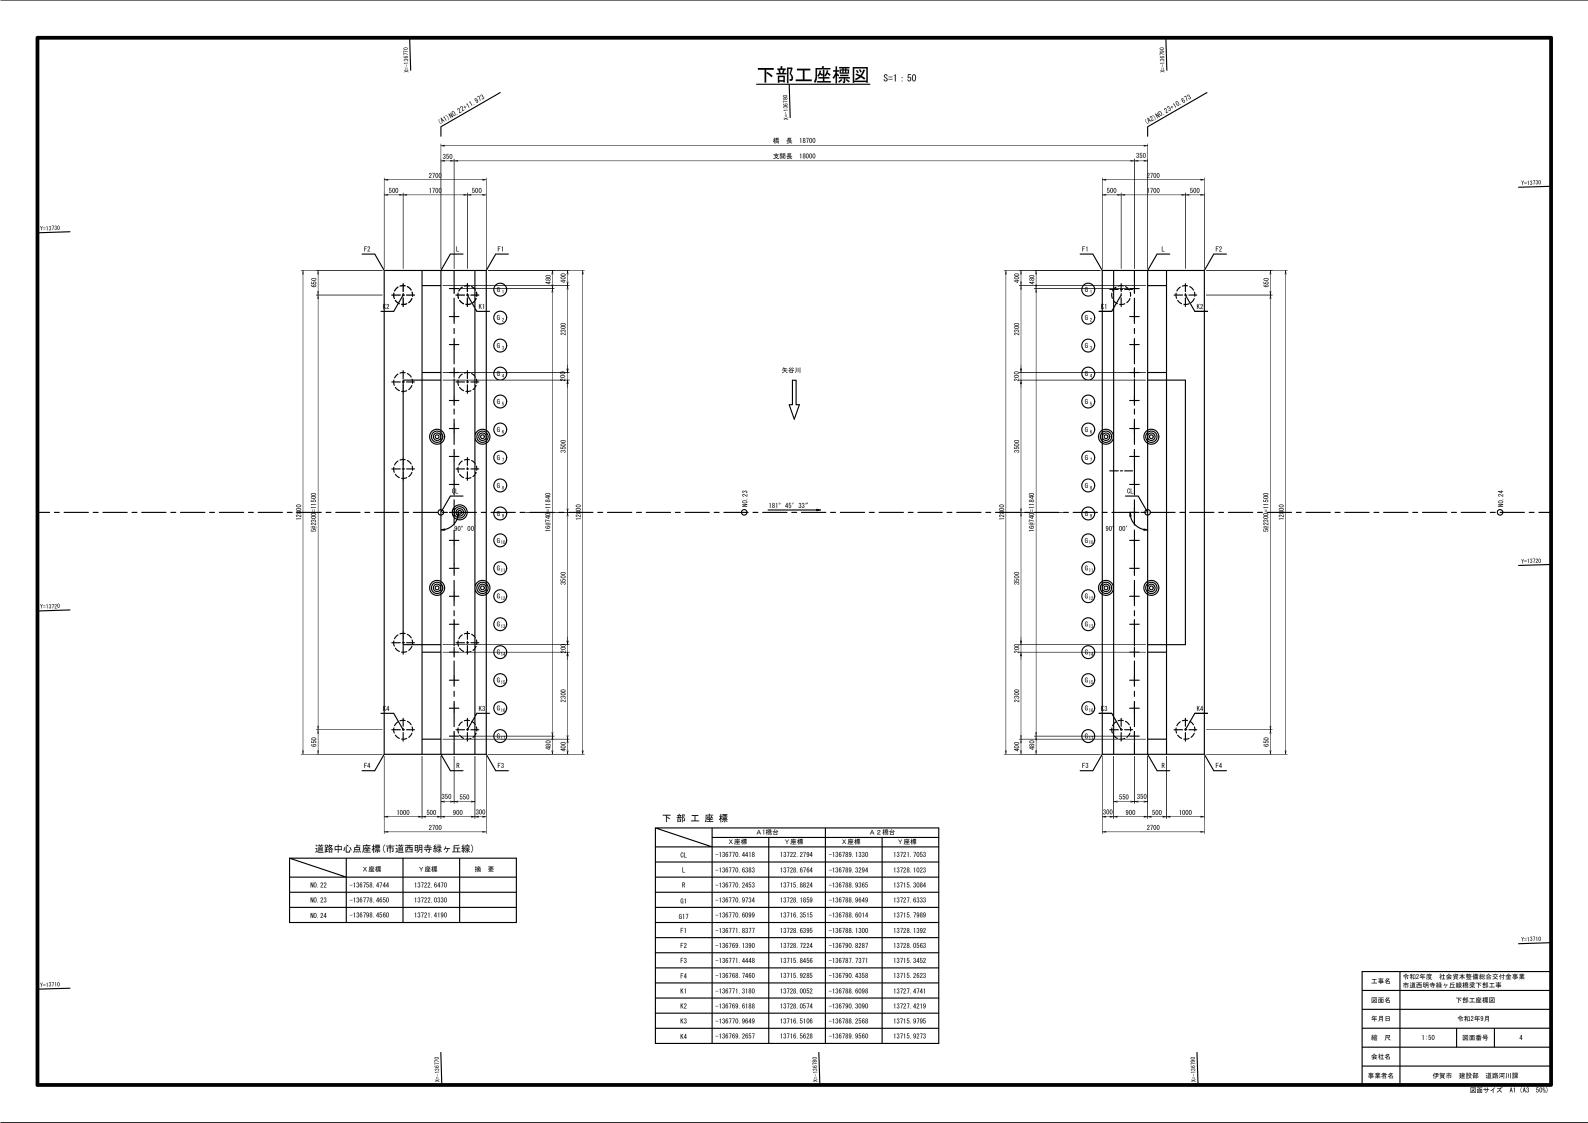


A1橋台配筋図(1) s=1:50 1 - 1(前面) 2 - 2(背面) 5 ※パラペット後打ち部コンクリートには、 伸縮継手のアンカー筋を埋め込むこと。 50@250=12500 √3 3, √<u>4</u> 4 F 6 D16 F 6 D16 50@250=12500 5 3 - 3 4 - 4 50@250=12500 26@250=6500 A 3 D13 P 3 D16 A 4) D13 A 6 D16 P 3-) 3-D16 × 8000 P₃-) 3-D16 × 5000 P₆₋ 3-D16×5000 P 6-) 3-D16 × 8000 177° 43′ 令和2年度 社会資本整備総合交付金事業 市道西明寺線ヶ丘線橋梁下部工事 P 4 1-D16 × 8500 A1橋台配筋図(1) G₃ 4-D13×1120 177° 43′ 図面番号 P 8 2-D16 × 3500 P₇ 1-D16×8500 伊賀市 建設部 道路河川課

A1橋台配筋図(2) s=1:50

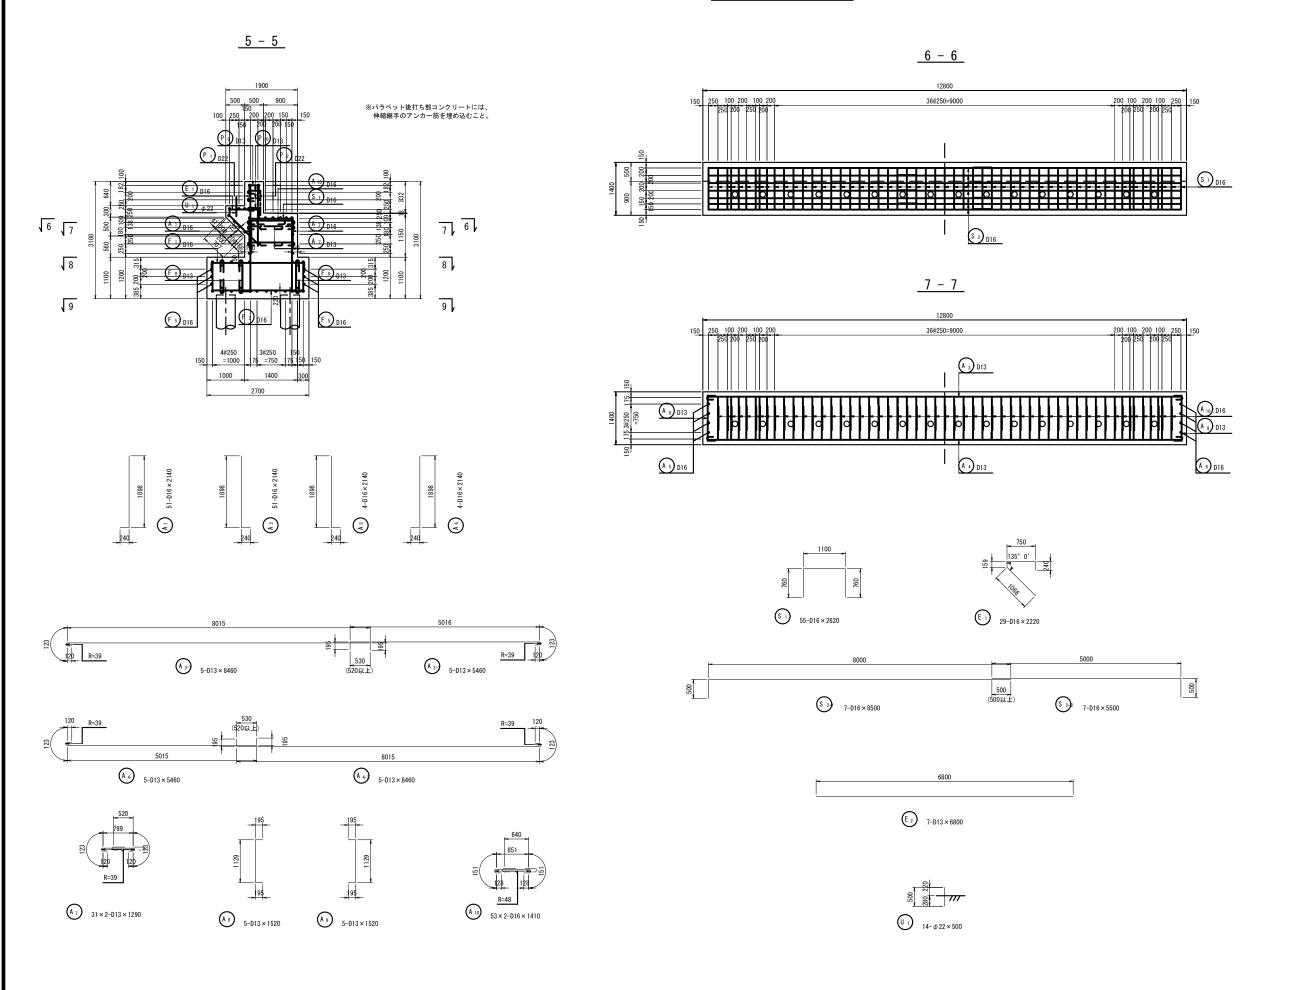


工事名		令和2年度 社会資本整備総合交付金事業 市道西明寺緑ヶ丘線橋梁下部工事						
図面名 A1橋台配筋図(2)								
年月日	令和2年9月							
縮尺	1:50	図面番号	6					
会社名								
事業者名	伊賀市	建設部 道路	烙河川課					

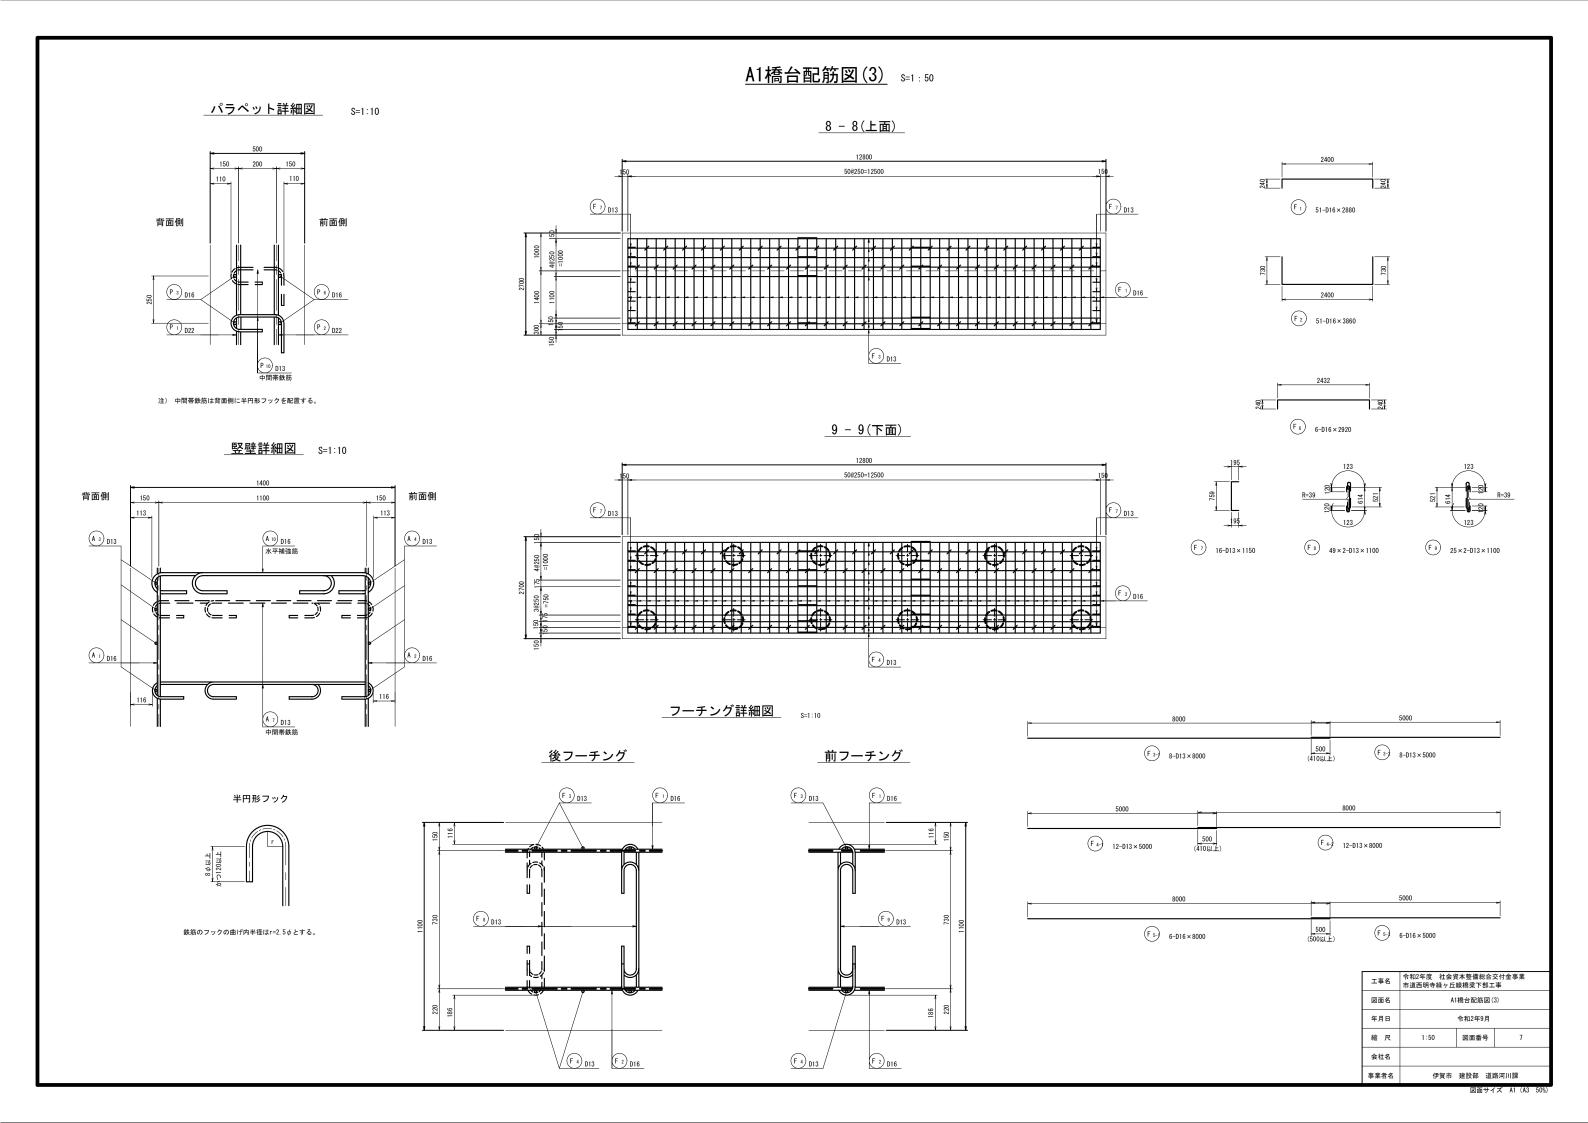


A1橋台配筋図(4) s=1:50

<u>沓座補強筋配置図</u>

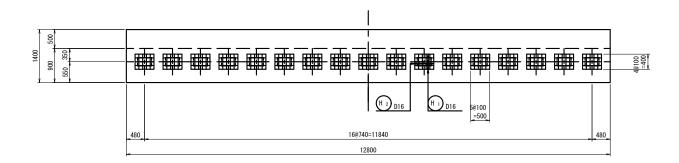

<u>沓座補強筋</u> S=1:20

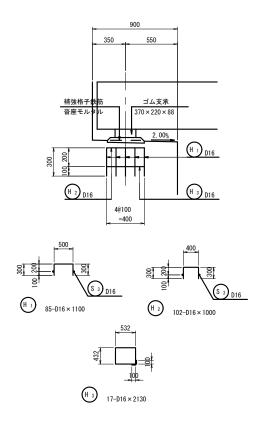

鉄筋質量表

9号	径	長さ	本数	単位質量	1本当り質量	質 量	摘要
1	D22	1850	51	3. 04	5. 62	287	
2	"	1650	51	"	5. 02	256	
3-1	D16	8000	3	1. 56	12. 48	37	
3-2	"	5000	3	"	7. 80	23	
4	"	8500	1	"	13. 26	13	
5	"	3500	2	"	5. 46	11	_
6-1	"	5000	3	"	7. 80	23	
6-2	"	8000	3	"	12. 48	37	_
7	"	8500	1	"	13. 26	13	
8	"	3500	2	"	5. 46	11	\neg
9	D13	590	51	0. 995	0. 59	30	
10	"	670	38	"	0. 67	25	Ī
	•					766	kg
i 1	D13	1020	4	0. 995	1. 01	4	П
i 2	"	1120	4	"	1.11	4	П
i 3	"	1120	4	"	1.11	4	П
i 4	"	1320	4	"	1. 31	5	П
						17	
						.,	
1	D16	2220	29	1. 56	3. 46	100	7
2	D13	6800	7	0. 995	6. 77	47	<u> </u>
						147	kg
						,	
1 1	φ22	500	14	2. 98	1. 49	21	
						21	kg
1	D16	2620	55	1. 56	4. 09	225	П
2-1	"	8500	7	"	13. 26	93	Ë
3 2-2	"	5500	7	"	8. 58	60	<u> </u>
, 2-2		0000			0.00	378	kα
						370	ng .
A 1	D16	2140	51	1. 56	3. 34	170	
\ ₂	"	2140	51	"	3. 34	170	Ī
3-1	D13	8460	5	0. 995	8. 42	42	
3-2	"	5460	5	"	5. 43	27	
4-1	"	5460	5	"	5. 43	27	
4-1	"	8460	5	"	8. 42	42	
	D16	2140	4		3. 34	13	L
	<i>у</i> 16	2140	4	1. 56	3. 34	13	j
A 6	D13	1290	62	0. 995	1. 28	79	
	D13	1520	5	0.995		8	[
N 8	"		5	"	1.51	8]
9		1520			1. 51		
10	D16	1410	106	1. 56	2. 20	233 832	
						832	ng
	D10	0000	F. 1	1.50		000	_
1	D16	2880	51	1. 56	4. 49	229	
	"	3860	51	0.005	6. 02	307	
	D40	8000	8	0. 995	7. 96	64	
3-1	D13	F000		"	4. 98	40	
3-1	"	5000					
3-1 3-2 4-1	"	5000	12	"	4. 98	60	
3-1 3-2 4-1 4-2	"	5000 8000	12 12	"	7. 96	96	_
3-1 3-2 4-1 4-2 5-1	" " D16	5000 8000 8000	12 12 6	1. 56	7. 96 12. 48	96 75	
3-1 3-2 4-1 4-2 5-1	" " " D16	5000 8000 8000 5000	12 12 6 6	1.56	7. 96 12. 48 7. 80	96 75 47	<u> </u>
3-1 3-2 4-1 4-2 5-1 5-2	" " " D16 " "	5000 8000 8000 5000 2920	12 12 6 6 6	1.56	7. 96 12. 48 7. 80 4. 56	96 75 47 27	
3-1 3-2 4-1 4-2 5-1 5-2 6	" " D16 " " D13	5000 8000 8000 5000 2920 1150	12 12 6 6 6	1. 56 1. 56 1. 1. 1. 1. 1. 1. 1. 1. 1. 1. 1. 1. 1. 1	7. 96 12. 48 7. 80 4. 56 1. 14	96 75 47 27	[
3-1 3-2 4-1 4-2 5-1 5-2	" " " D16 " "	5000 8000 8000 5000 2920	12 12 6 6 6	1.56	7. 96 12. 48 7. 80 4. 56	96 75 47 27	


鉄筋質量集計表

記号	径	長さ	本数	単位質量	1本当り質量	質 量	摘要		
H 1	D16	1100	85	1.56	1. 72	140	i 🗆		
H 2	"	1000	102	"	1.56	159			
Н з	"	2130	17	"	3. 32	50	5 □		
	361 kg								
	•					•			
		合 計	D22	543	kg (SD345)				
			D16	2291	kg (SD345)				
			D13	792	kg (SD345)				
			φ22	21	kg (SR235)	·			
		総質量		3647	kg	•			
	•					•			

工事名	令和2年度 社会資本整備総合交付金事業 市道西明寺緑ヶ丘線橋梁下部工事							
図面名	A1橋台配筋図(4)							
年月日	令和2年9月							
縮尺	1:50	図面番号	8					
会社名								
事業者名	伊賀市	建設部 道路	络河川課					

A2橋台配筋図(1) s=1:50 1 - 1(前面) 2 - 2(背面) 5 ※パラペット後打ち部コンクリートには、 伸縮継手のアンカー筋を埋め込むこと。 50@250=12500 P 4 D16 3 , 3 $\sqrt{4}$ 4 F 6 D16 F 6 D16 50@250=12500 3 - 3 4 - 4 50@250=12500 26@250=6500 (A 3) D13 A 4) D13 A 6) D16 P 3-) 3-D16 × 8000 P₃-) 3-D16 × 5000 P₆₋ 3-D16×5000 P 6-) 3-D16 × 8000 177° 43′ 令和2年度 社会資本整備総合交付金事業 市道西明寺線ヶ丘線橋梁下部工事 P 4 1-D16 × 8500 A2橋台配筋図(1) G 3 4-D13×1120 177° 43′ 図面番号 P 8 2-D16 × 3500 P 7 1-D16 × 8500 伊賀市 建設部 道路河川課

A2橋台配筋図(2) s=1:50

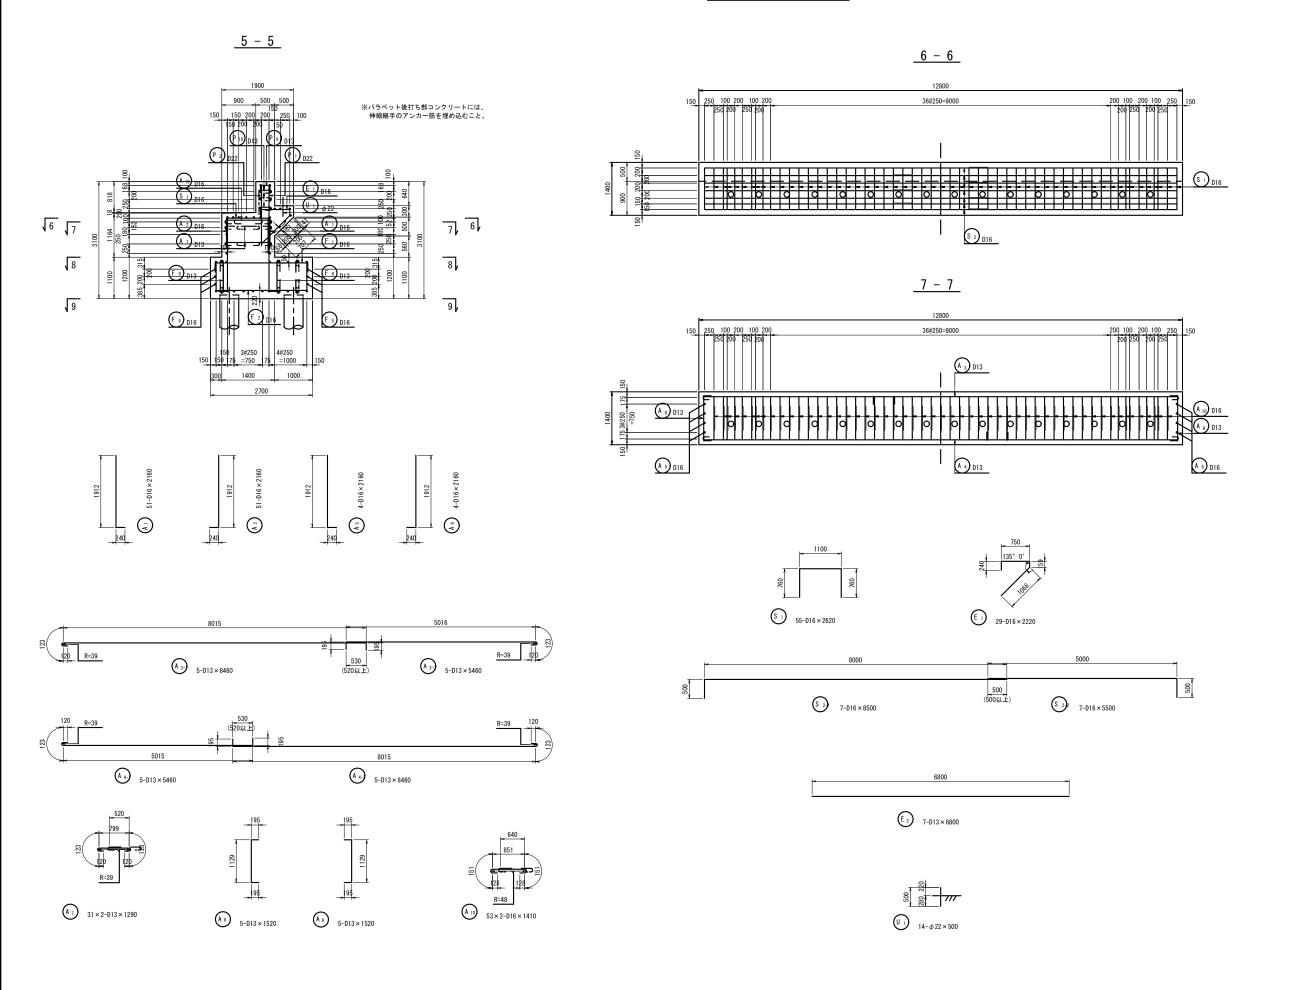


工事名	令和2年度 社会資本整備総合交付金事業 市道西明寺線ヶ丘線橋梁下部工事 A2橋台配筋図(2)					
図面名						
年月日	令和2年9月					
縮尺	1:50	図面番号	10			
会社名						
事業者名	伊賀市	建設部 道路	烙河川課			

A2橋台配筋図(3) s=1:50 <u>パラペット詳細図</u> S=1:10 8 - 8(上面) F₁ 51-D16×2880 前面側 背面側 F₂ 51-D16×3860 注) 中間帯鉄筋は背面側に半円形フックを配置する。 F₆ 6-D16×2920 9 - 9(下面) <u>竪壁詳細図</u> S=1:10 前面側 背面側 A 4 D13 A 3 D13 F 7 16-D13×1150 F 8 49 × 2-D13 × 1100 F 9 25×2-D13×1100 (A 2) D16 F 4) D13 <u>フーチング詳細図</u> s=1:10 F₃-) 8-D13×8000 F₃-) 8-D13 × 5000 _後フーチング_ <u>前フーチング</u> F 1 D16 半円形フック F₄-) 12-D13 × 5000 F₄-) 12-D13×8000 F 9 D13 F 8 D13 500」 (500以上) F₅₋ 6-D16×8000 F 5-) 6-D16 × 5000 鉄筋のフックの曲げ内半径はr=2.5¢とする。 令和2年度 社会資本整備総合交付金事業 市道西明寺緑ヶ丘線橋梁下部工事 A2橋台配筋図(3) 令和2年9月 図面番号


伊賀市 建設部 道路河川課

A2橋台配筋図(4) s=1:50

<u>沓座補強筋配置図</u>

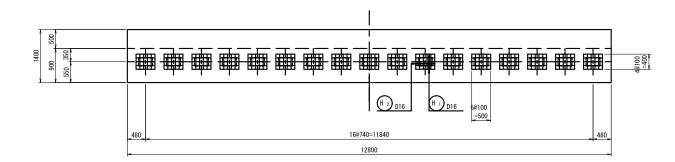

<u>沓座補強筋</u> S=1:20

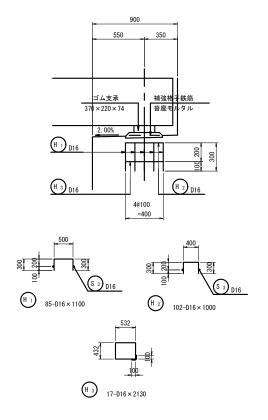

鉄筋質量表

記 号	径	長さ	本数	単位質量	1本当り質量	質 量	摘要
P 1	D22	1800	51	3. 04	5. 47	279	
P 2	"	1650	51	"	5. 02	256	
P ₃₋₁	D16	8000	3	1.56	12. 48	37	
P 3-2	"	5000	3	"	7. 80	23	—
P 4	"	8500	1	"	13. 26	13	
P 5	"	3500	2	"	5. 46	11	Г
P 6-1	"	5000	3	"	7. 80	23	
P 6-2	"	8000	3	"	12. 48	37	_
P 7	"	8500	1	"	13. 26	13	
P 8	"	3500	2	"	5. 46	11	\neg
	D13	590	51	0. 995		30	
	"	670	38	"	0. 59	25	
P 10	"	670	30		0. 67		
						758	Kg
	240	1000		0.005			п
G 1	D13	1020	4	0. 995	1. 01	4	
G 2	"	1120	4	"	1.11	4	П
G 3	"	1120	4	"	1. 11	4	
G 4	"	1320	4	"	1. 31	5	П
						17	kg
		-					
E 1	D16	2220	29	1. 56	3. 46	100	/
E 2	D13	6800	7	0. 995	6. 77	47	
						147	kg
U 1	φ22	500	14	2. 98	1. 49	21	
						21	kg
S 1	D16	2620	55	1.56	4. 09	225	П
S 2-1	"	8500	7	"	13. 26	93	
S 2-2	"	5500	7	"	8. 58	60	
						378	kg
A 1	D16	2160	51	1.56	3. 37	172	L
A 2	"	2160	51	"	3. 37	172	J
A 3-1	D13	8460	5	0. 995	8. 42	42	
A 3-2	"	5460	5	"	5. 43	27	Ĺ
A 4-1	"	5460	5	"	5. 43	27	ل
A 4-2	"	8460	5	"	8. 42	42	
A 5	D16	2160	4	1. 56	3. 37	13	L
A 6	"	2160	4	"	3. 37	13	j
A 7	D13	1290	62	0. 995	1. 28	79	
	"	1520	5	0.993	1. 51	8	[
	"		5	"		8]
A 9		1520		1. 56	1.51		
A 10	D16	1410	106	1. 00	2. 20	233	
						836	kg
-	P.15		<u>.</u> .1				_
F 1	D16	2880	51	1. 56	4. 49	229	
F 2	"	3860	51	"	6. 02	307	
F 3-1	D13	8000	8	0. 995	7. 96	64	_ _
F 3-2	"	5000	8	"	4. 98	40	
F 4-1	"	5000	12	"	4. 98	60	
F 4-2	"	8000	12	"	7. 96	96	
F ₅₋₁	D16	8000	6	1. 56	12. 48	75	
F 5-2	"	5000	6	"	7. 80	47	_
F 6	"	2920	6	"	4. 56	27	_
F 7	D13	1150	16	0. 995	1. 14	18	[
F 8	"	1100	98	"	1. 09	107	C
F 9	"	1100	50	"	1. 09	55	J
						1125	kg


鉄筋質量集計表

記号	径	長さ	本数	単位質量	1本当り質量	質 量	摘要
H 1	D16	1100	85	1. 56	1. 72	146	П
H 2	"	1000	102	"	1. 56	159	П
Н 3	"	2130	17	"	3. 32	56	ם
						361	kg
		合 計	D22	535	kg (SD345)		
			D16	2295	kg (SD345)		
			D13	792	kg (SD345)		
			φ22	21	kg (SR235)		
		総質量		3643	kg	•	
	•		•	•	•	•	
				•	•	•	


工事名	令和2年度 社会資本整備総合交付金事業 市道西明寺緑ヶ丘線橋梁下部工事							
図面名	A2橋台配筋図(4)							
年月日	令和2年9月							
縮尺	1:50	図面番号	12					
会社名								
事業者名	伊賀市	建設部 道路	络河川課					

A1橋台PHC杭詳細図


断面図 S=1:100 杭の施工方法…プレボーリング杭工法

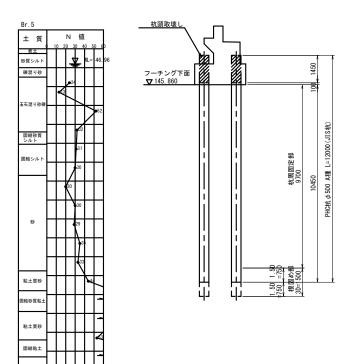


___杭頭詳細図___ S=1:20

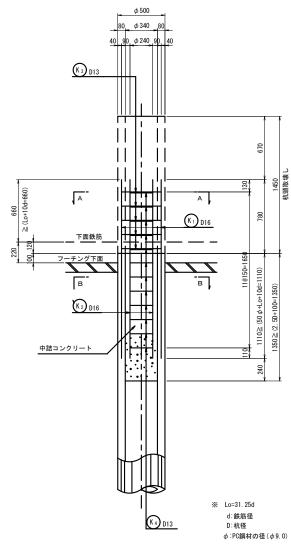


A-A断面図 S=1:20

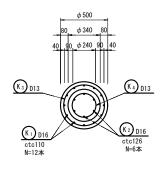

K₃ 5-D13×1590

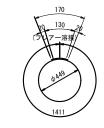


K₄) 12-D13×1020

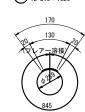

※ K₃ K₄の重ね継手位置は千鳥配置とする。

B-B断面図 S=1:20

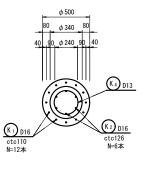

A1橋台基礎杭鉄筋表


K₂ 6-D16 × 1890

K₁) 12-D16 × 1890


杭1本当り

							ル・キョッ	
記号	径 (mm)	延 長 (mm)	本 数 (本)	単位数量 (kg/m)	1 本当り重量 (kg/本)	重量 (kg)	摘要	
K 1	D16	1890	12	1.56	2. 95	35		
2	D16	1890	6	1.56	2. 95	18		
3	D13	1590	5	0. 995	1. 58	8	0	(5)
4	D13	1020	12	0. 995	1. 01	12	0	(12)
	D16					53	kg	
	D13					20	kg	(17)
	合計	(SD345)				73	kg	
					注:()	内はフレアー浴	経箇所を示	す。

平面図 S=1:100

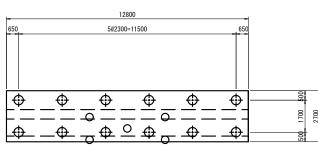

フレア溶接詳細図

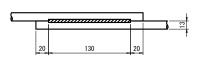



 工事名
 令和2年度
 社会資本整備総合交付金事業市道西明寺線ヶ丘線橋梁下部工事

 図面名
 A1橋台PHC杭詳細図


 年月日
 令和2年9月


 縮尺
 図示
 図面番号
 13

 会社名
 事業者名
 伊賀市 建設部 道路河川課

A2橋台PHC杭詳細図


断面図 S=1:100 杭の施工方法…プレボーリング杭工法

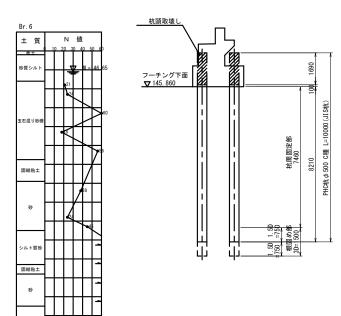

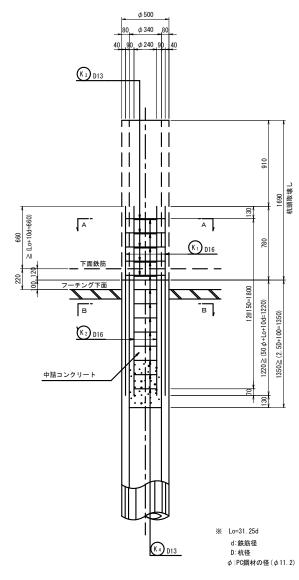


___A-A断面図__ _{S=1:20}


B-B断面図 S=1:20

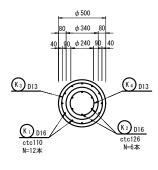

K₃ 5-D13×1590

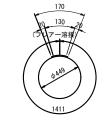



K₄) 13-D13×1020

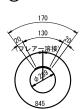

※ K₃ K₄の重ね継手位置は千鳥配置とする。

<u>平面図</u> S=1:100

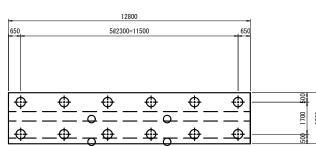

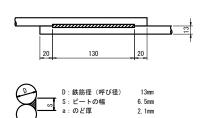

フレア溶接詳細図

A2橋台基礎杭鉄筋表

(K₂) 6-D16 × 2000

K₁) 12-D16 × 2000


枯 1 木当り

記号	径 (mm)	延 長 (mm)	本 数 (本)	単位数量 (kg/m)	1 本当り重量 (kg/本)	重量 (kg)	摘要
K 1	D16	2000	12	1.56	3. 12	37	
2	D16	2000	6	1.56	3. 12	19	
3	D13	1590	5	0. 995	1.58	8	0
4	D13	1020	13	0. 995	1. 01	13	0 (
	D16					56 21	kg kg (
	合計	(SD345)				77	kg
					注:()	内はフレアー浴	接箇所を示す


工事名	令和2年度 在会資本整備総合交付金事業 市道西明寺緑ヶ丘線橋梁下部工事							
図面名	A2橋台PHC杭詳細図							
年月日	令和2年9月							
縮尺	図示	図面番号	14					
会社名								
事業者名	伊賀市	建設部 道路	外河川課					

<u>仮設エー般図</u> ^{施エ方法・・・バイブロハンマ}

<u>側面図</u> S=1:100

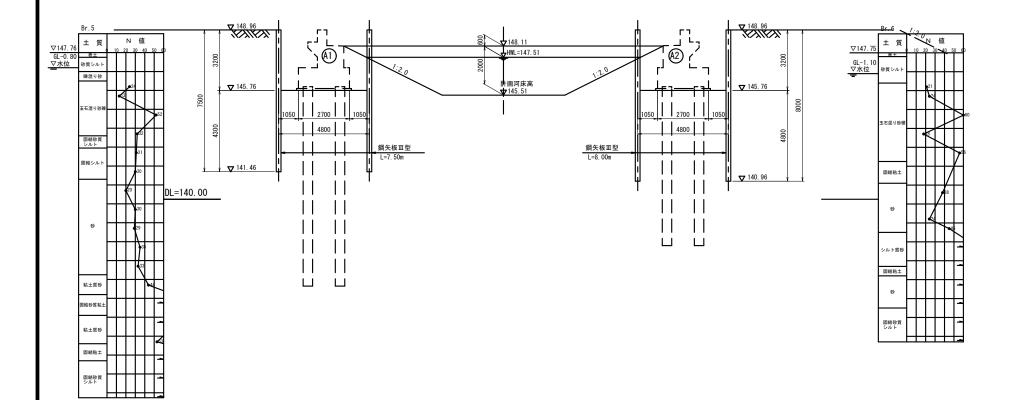


平面図 S=1:200

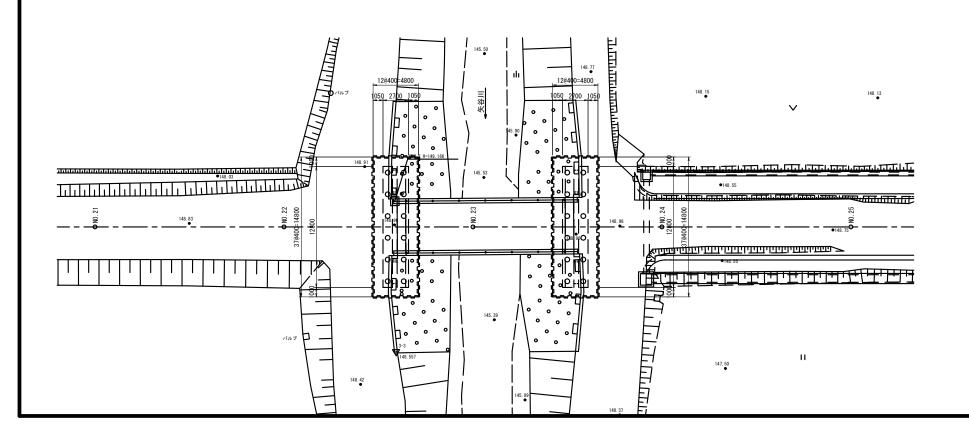

工事名		令和2年度 社会資本整備総合交付金事業 市道西明寺緑ヶ丘線橋梁下部工事								
図面名	仮設工一般図									
年月日	令和2年9月									
縮尺	図示	図面番号	15							
会社名										
車業去名	舟智市	建配车 洋5	攻河川鲫							


<u>A1橋台仮設工詳細図</u> S=1:100 _{施エ方法・・・}バイブロハンマ



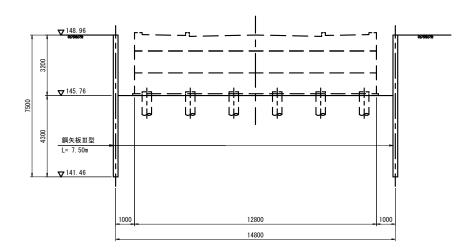


▽147.76 土 質

断 面 図

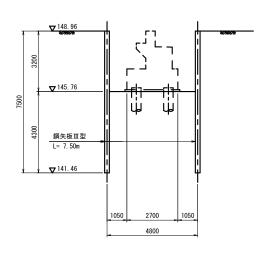

平面図

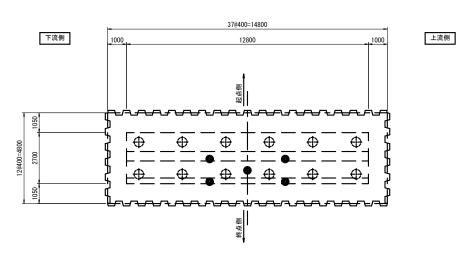


材料	表							1式当り	
名	称	断面 (mm)	長 さ (mm)	本数	単位質量 (kg/m)	1本の質量 (kg/本)	質 量 (kg)	摘要	
鋼	矢 板	Ⅲ 型	7 500	98	60. 0	450.0	44 100		
							44 100k	g	

工事名	令和2年度 社会資本整備総合交付金事業 市道西明寺緑ヶ丘線橋梁下部工事						
図面名	A1橋台仮設工詳細図						
年月日	令和2年9月						
縮尺	1:100	図面番号	16				
会社名							
事業者名	伊賀市	建設部 道路	路河川課				


A2橋台仮設工詳細図 S=1:100 施エ方法・・・バイブロハンマ

正面図

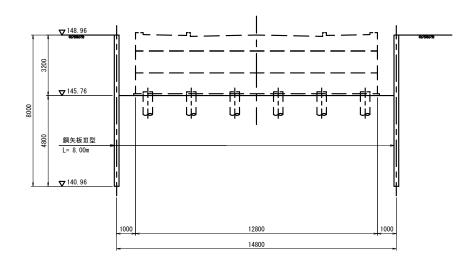


▽147.75 土 質

断 面 図

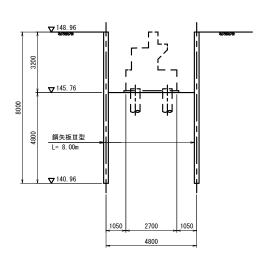


平面図

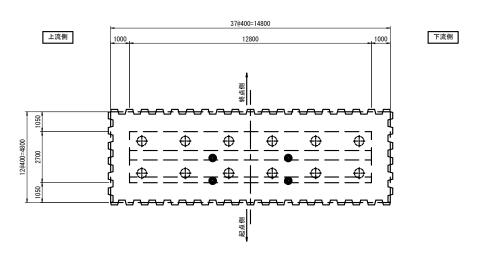

材料	料表							1式	当り
名	称	断 面 (mm)	長 さ (mm)	本数	単位質量 (kg/m)	1本の質量 (kg/本)	質 量 (kg)	摘	要
鋼	矢 板	Ⅲ 型	8 000	98	60. 0	480. 0	47 040		
							47 040k	g	


工事名	令和2年度 社会資本整備総合交付金事業 市道西明寺緑ヶ丘線橋梁下部工事										
図面名	A2相	A2橋台仮設工詳細図									
年月日		令和2年9月									
縮尺	1:100	図面番号	17								
会社名											
事業者名	伊賀市	建設部 道路	路河川 譚								

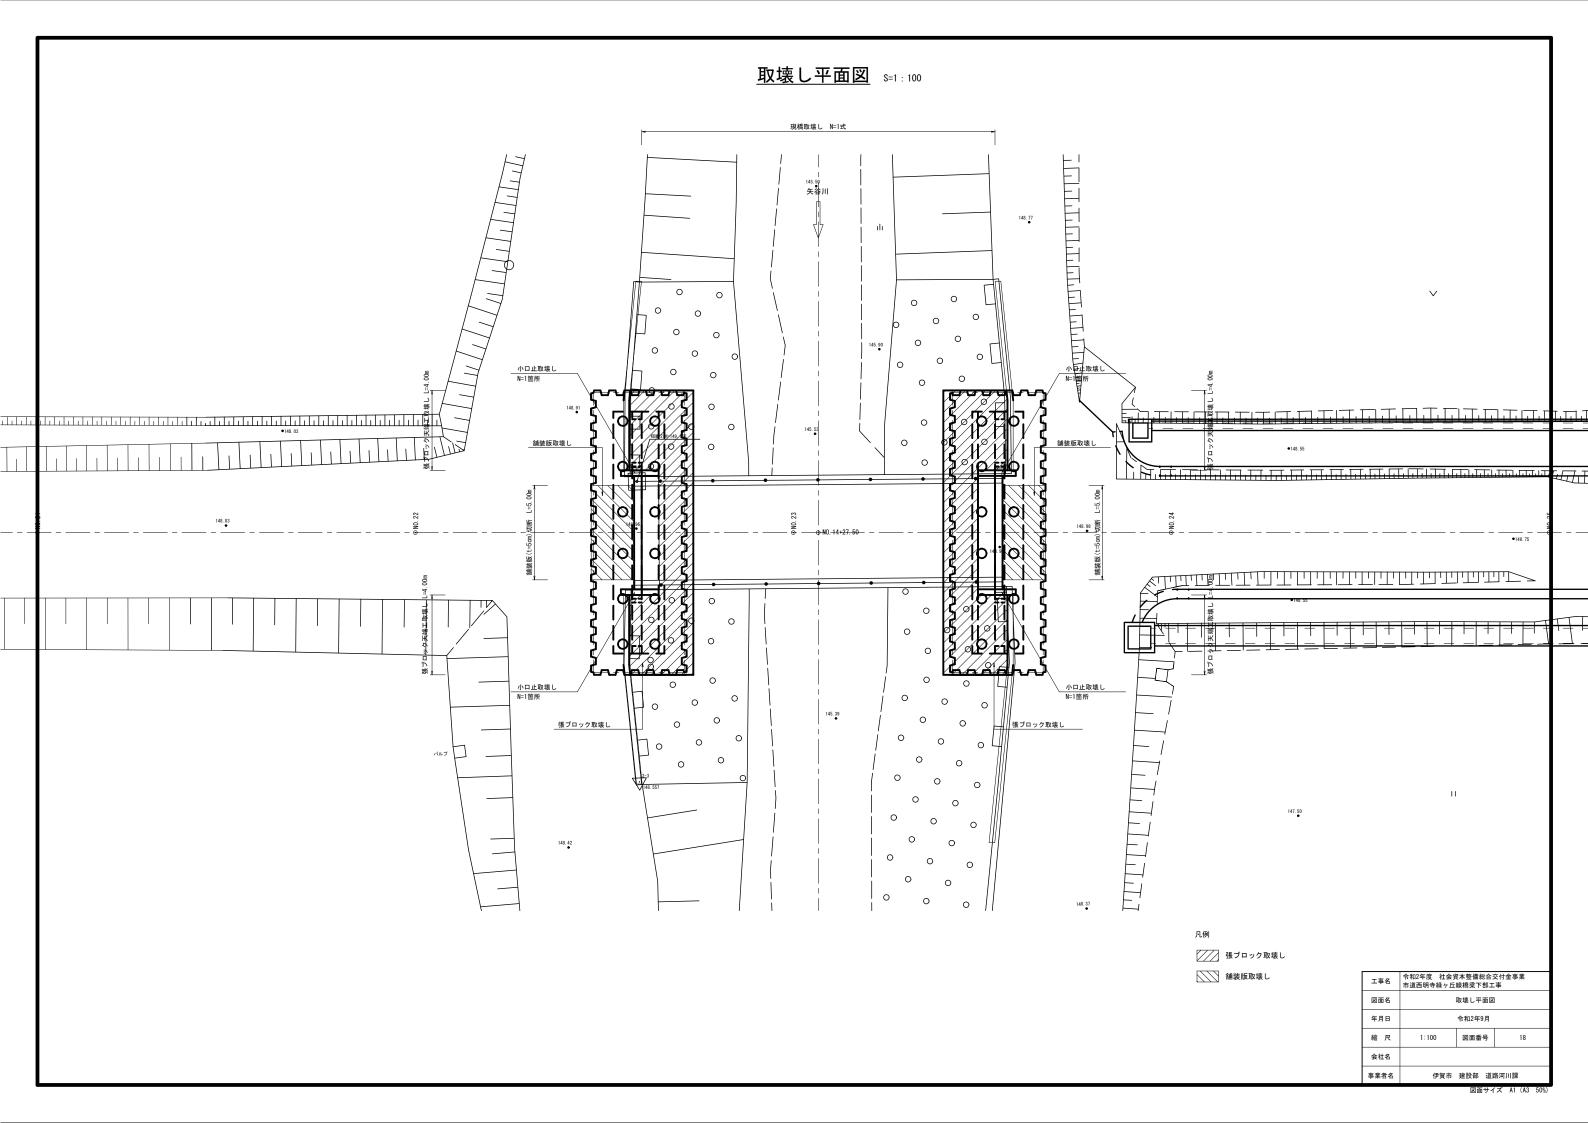


取壊し詳細図


張ブロック工展開図 S=1:100

張ブロックエ断面図 S=1:50

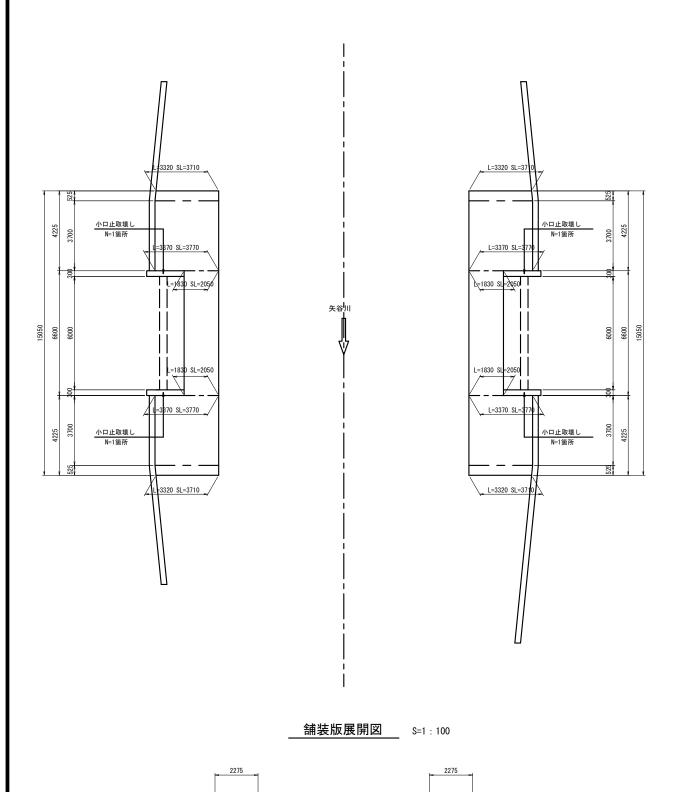

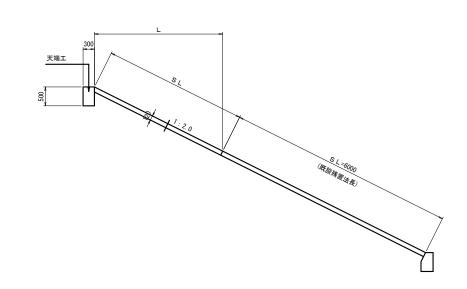


<u> 小口止断面図</u> S=1:50 (t=300)

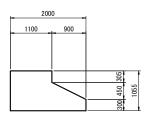

工事名		令和2年度 社会資本整備総合交付金事業 市道西明寺緑ヶ丘線橋梁下部工事							
図面名	Ħ	取壊し工詳細図							
年月日		令和2年9月							
縮尺	図示	図面番号	19						
会社名									
事業者名	伊賀市	建設部 道路	路河川課						

張ブロック工展開図 s=1:100

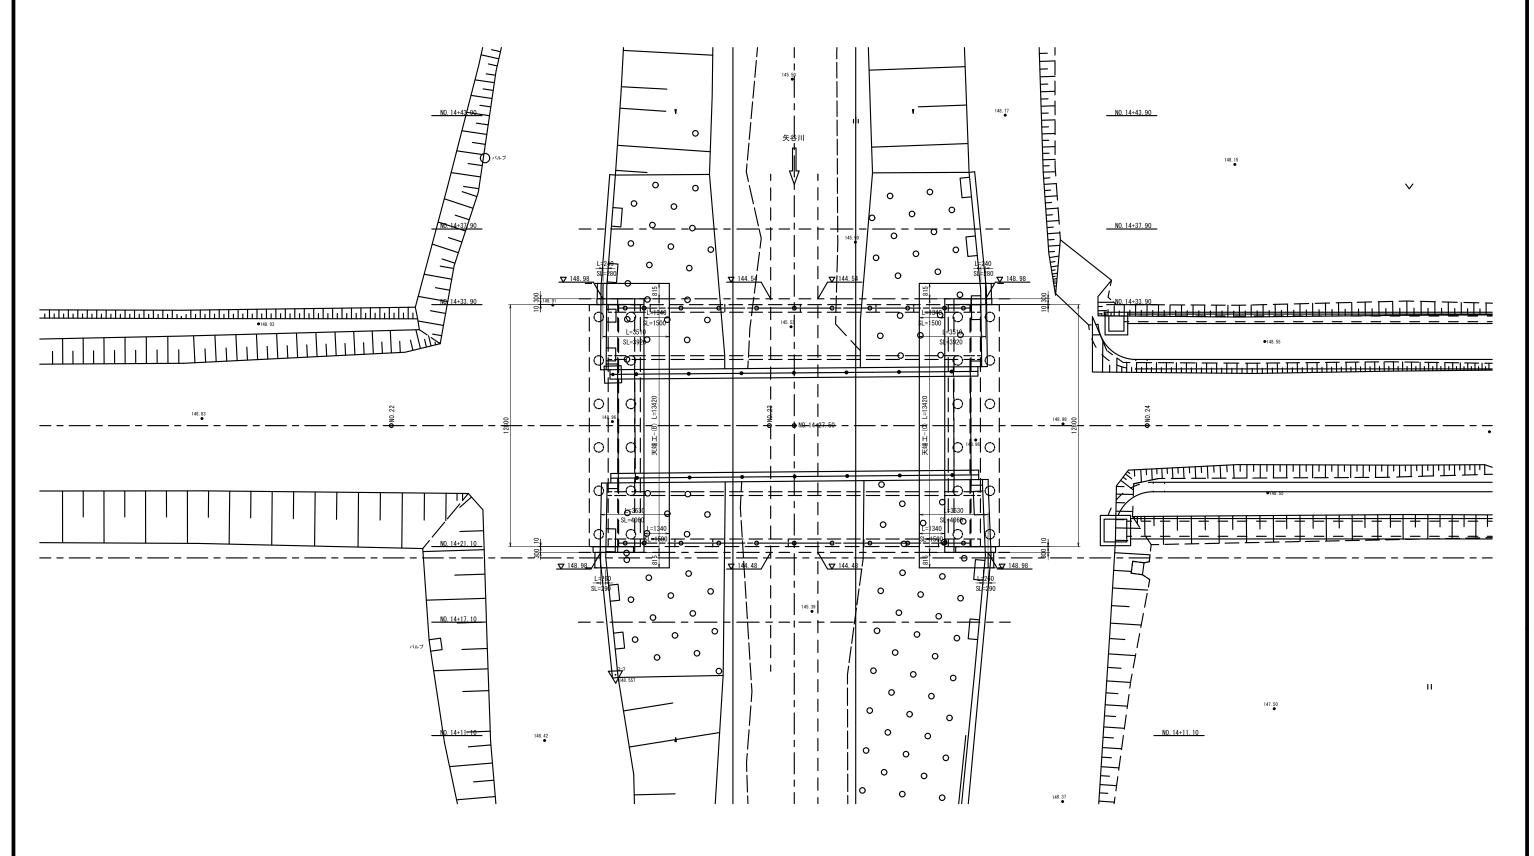

工事名		令和2年度 社会資本整備総合交付金事業 市道西明寺緑ヶ丘線橋梁下部工事							
図面名	張り	張ブロック工展開図							
年月日		令和2年9月							
縮尺	1:100	図面番号	20						
会社名									
事業者名	事業者名 伊賀市 建設部 道路河川課								


張ブロック工詳細図 S=1:50

張ブロックエ断面図

張ブロックエ材料表

1式当り

						12437
名 称	規 格・寸 法	単位	右 岸	左 岸	摘	要
張ブロック面積	三重県型 500×500×120	m 2	91. 6	63. 9		
基礎砕石	RC-40	m 3	13. 5	9. 3		
吸出防止シート	t=10mm	m 2	94. 6	66. 9		
天 端 工	(A)	m	19. 4	19. 4		
	(B)	m	13. 4			
	(C)	m		13. 4		
基礎工		m	6. 2	3. 1		

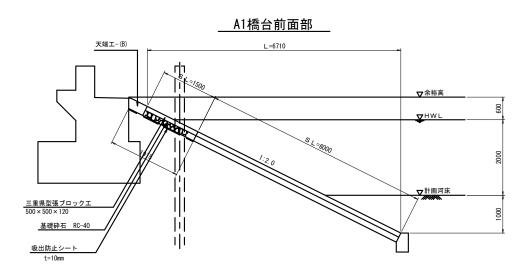


天 端 工


10m当り

名 和	規 格・寸 法	単位	(B)	(C)	摘	要
コンクリート	18-5-40BB	m³	1. 28	1. 31		
型 4		m 2				
目 地 材	樹脂発泡体 t=10mm	m 2	0. 13	0. 13		


____A2橋台前面部

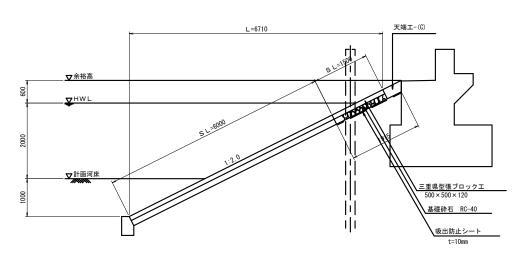

天端エ-(B) S=1:20

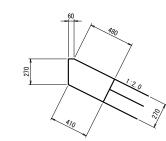

天端エ-(C) S=1:20

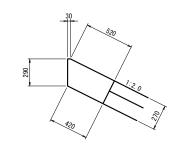

工事名	令和2年度 社会資本整備総合交付金事業 市道西明寺緑ヶ丘線橋梁下部工事		
図面名	張ブロックエ詳細図		
年月日	令和2年9月		
縮尺	1:50	図面番号	21
会社名			
事業者名	伊賀市 建設部 道路河川課		

現橋一般図 S=1:60

